


PLANOS PDF

LICITACIÓN PREA-HE-LIL-41-2015

**“Construcción y Equipamiento de Cuatro
Guarderías en el Distrito Central”**

Croquis de Ubicación de las Cuatro Guarderías

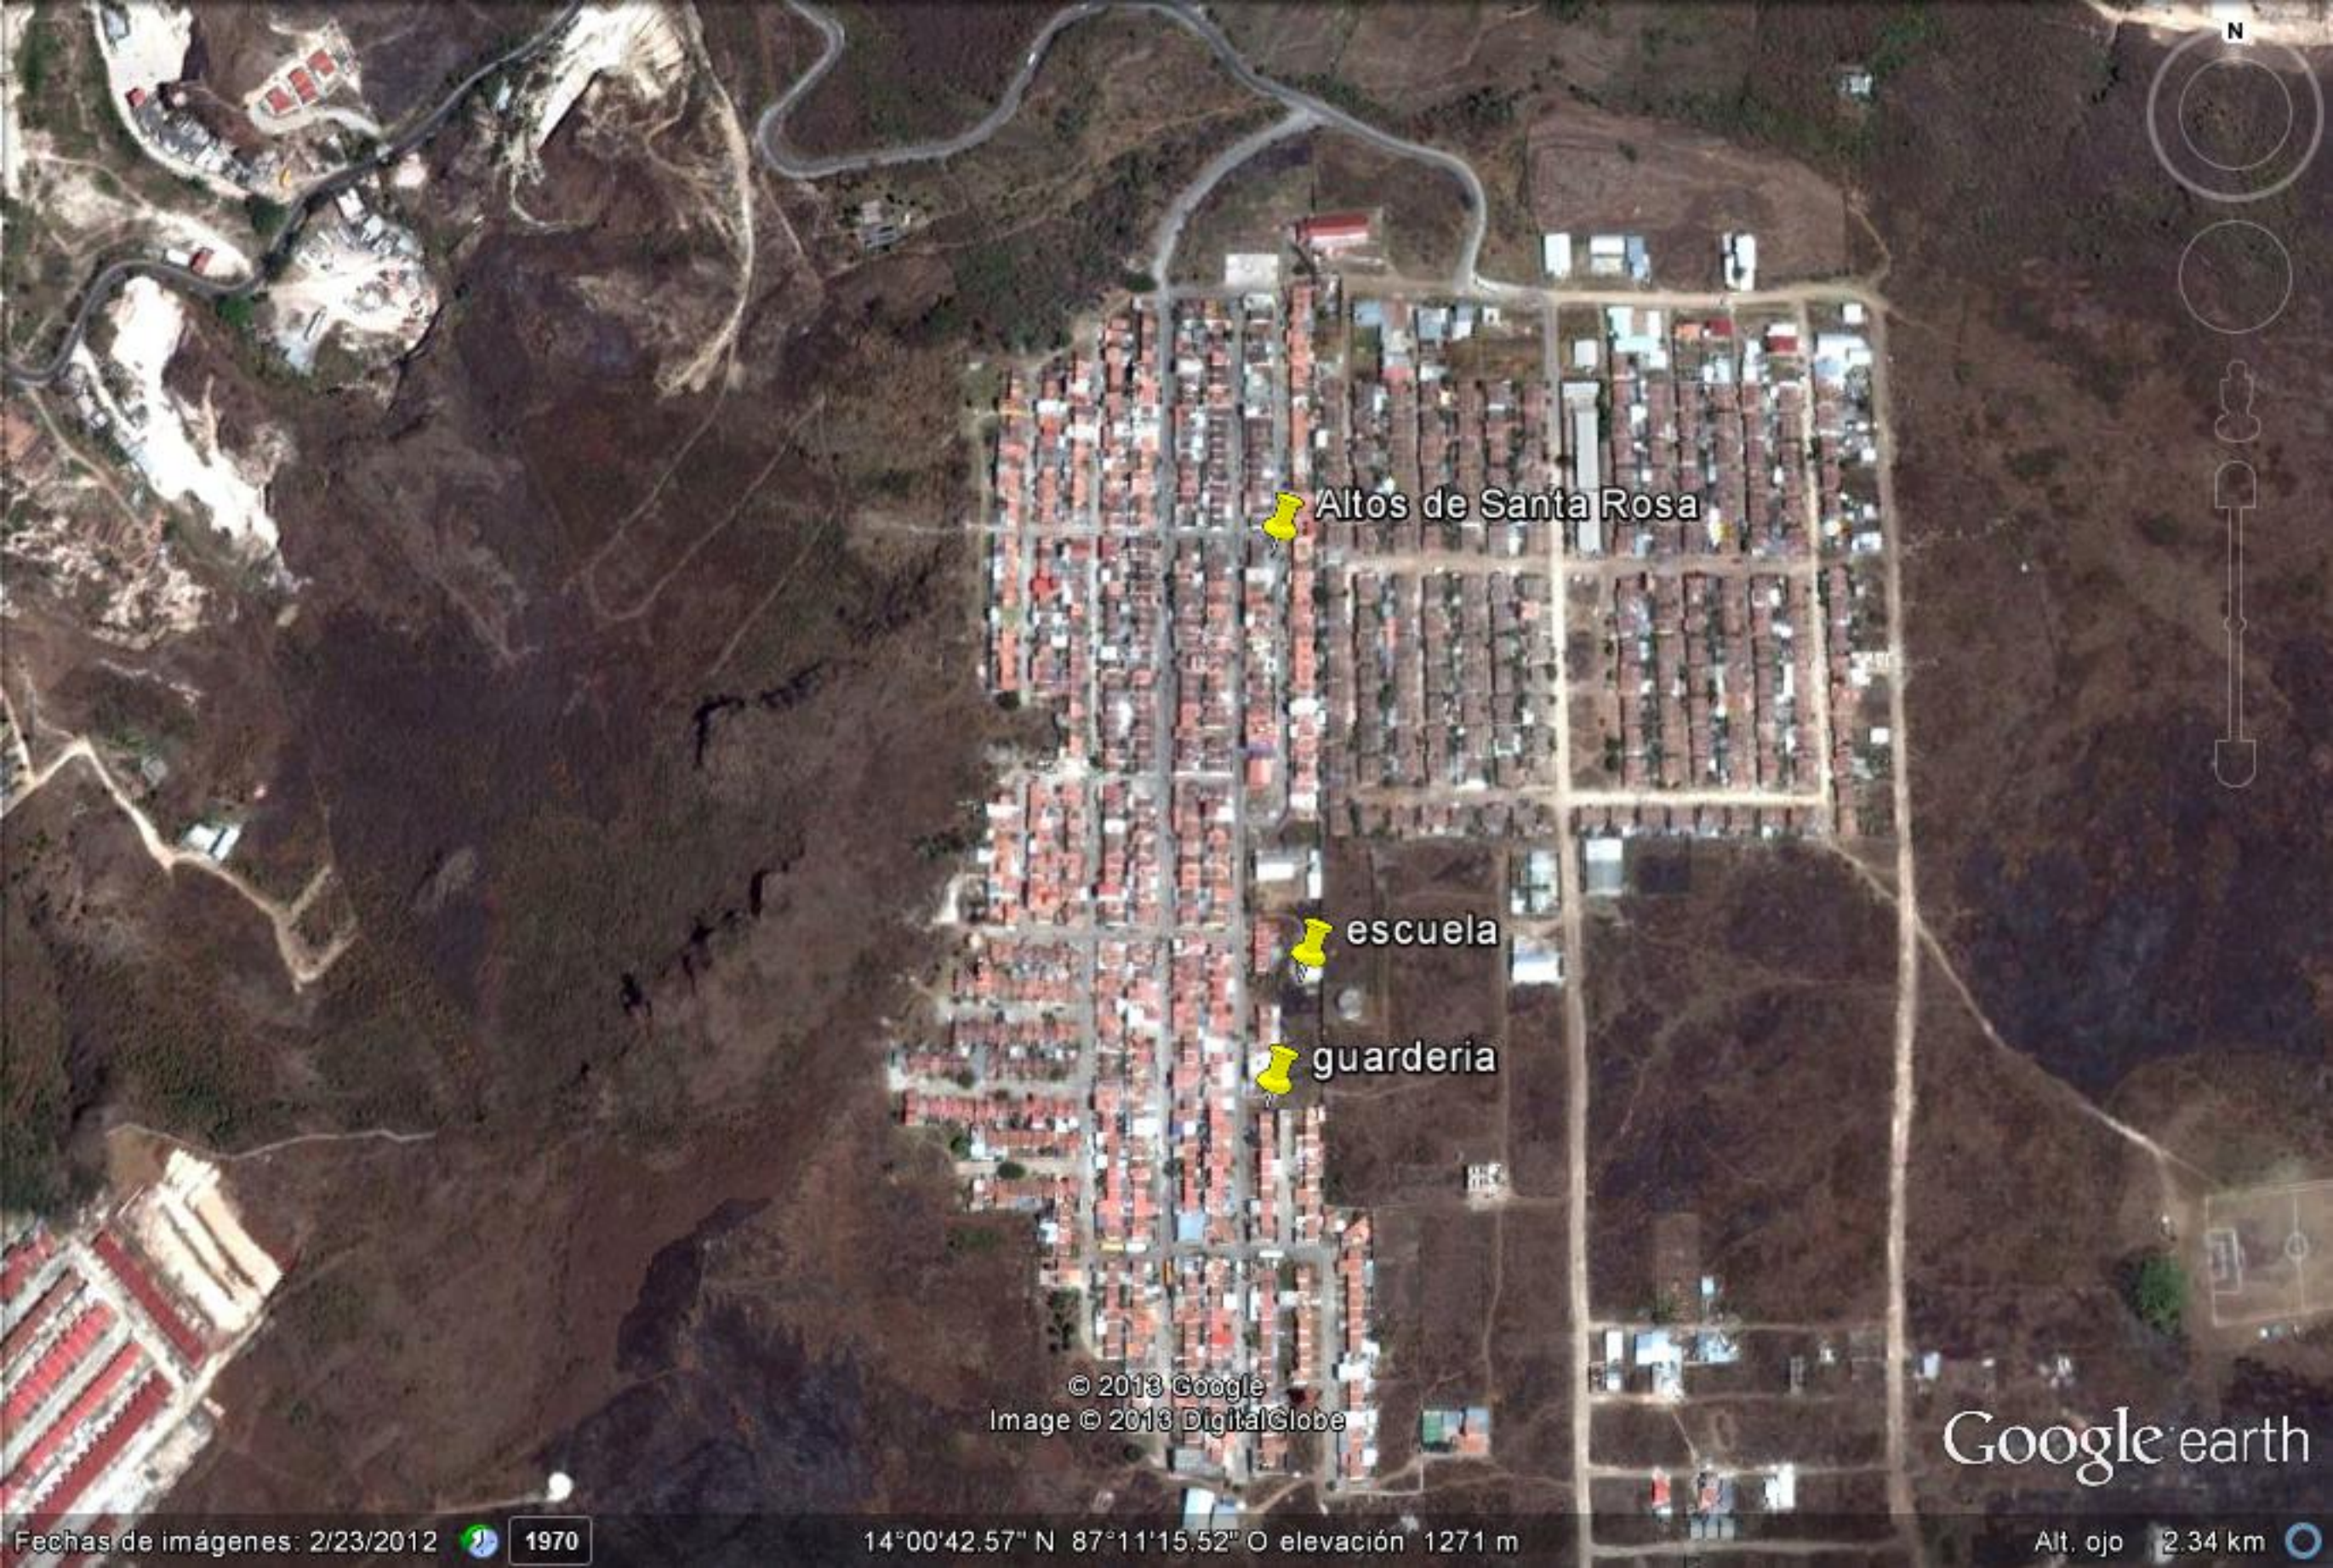

Altos de Santa Rosa

escuela

guarderia

© 2013 Google
Image © 2013 DigitalGlobe

Google earth

Fechas de imágenes: 2/23/2012 1970

14°00'42.57" N 87°11'15.52" O elevación 1271 m

Alt. ojo 2.34 km



Escuela

G.Aldea Cataluña

Col. San Jose

Image © 2013 DigitalGlobe

Google earth



Solar Guardería Nueva Jerusalem

campo de futbol nueva jerusalen


© 2013 Google

Image © 2013 DigitalGlobe

Google earth

1970

Fechas de imágenes: 3/17/2013 16 P 472523.53 m E 1556408.85 m N elevación 1233 m alt. ojo 1.97 km

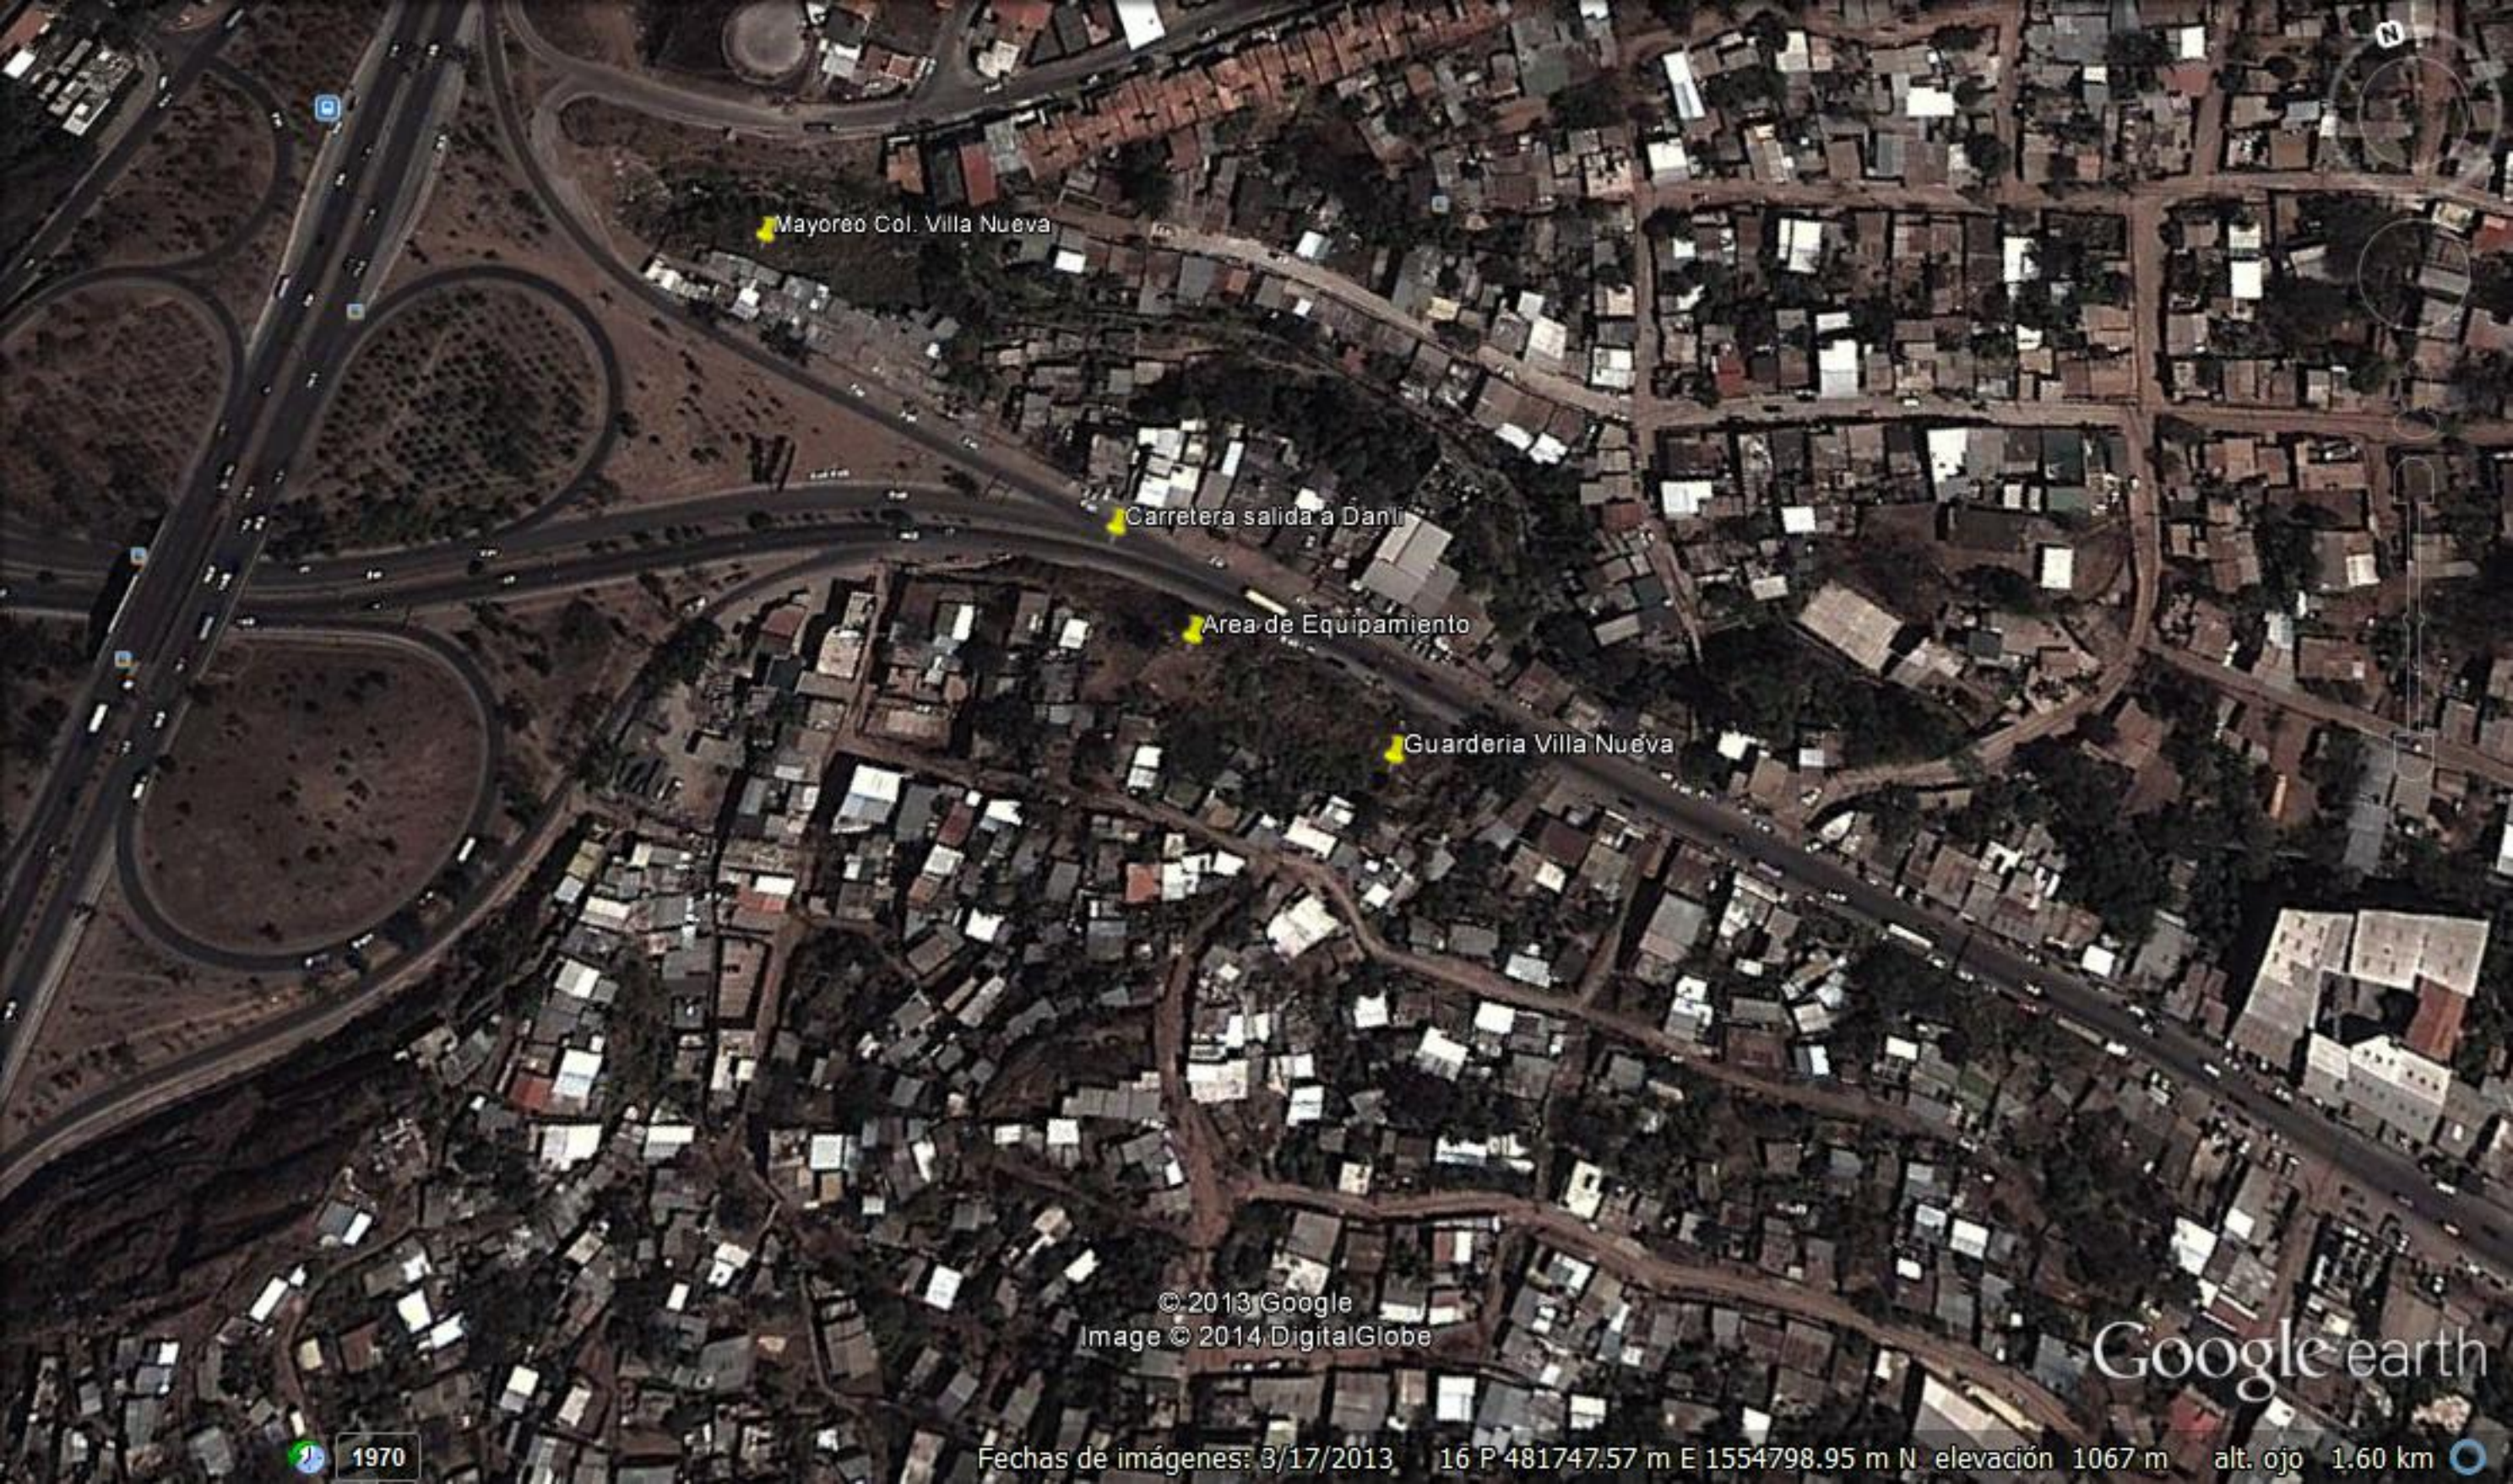

Mayoreo Col. Villa Nueva

Carretera salida a Danli

Area de Equipamiento

Guarderia Villa Nueva


© 2013 Google
Image © 2014 DigitalGlobe

Google earth


1970

Fechas de imágenes: 3/17/2013 16 P 481747.57 m E 1554798.95 m N elevación 1067 m alt. ojo 1.60 km


PLANOS PDF
Detalles de Cimentación

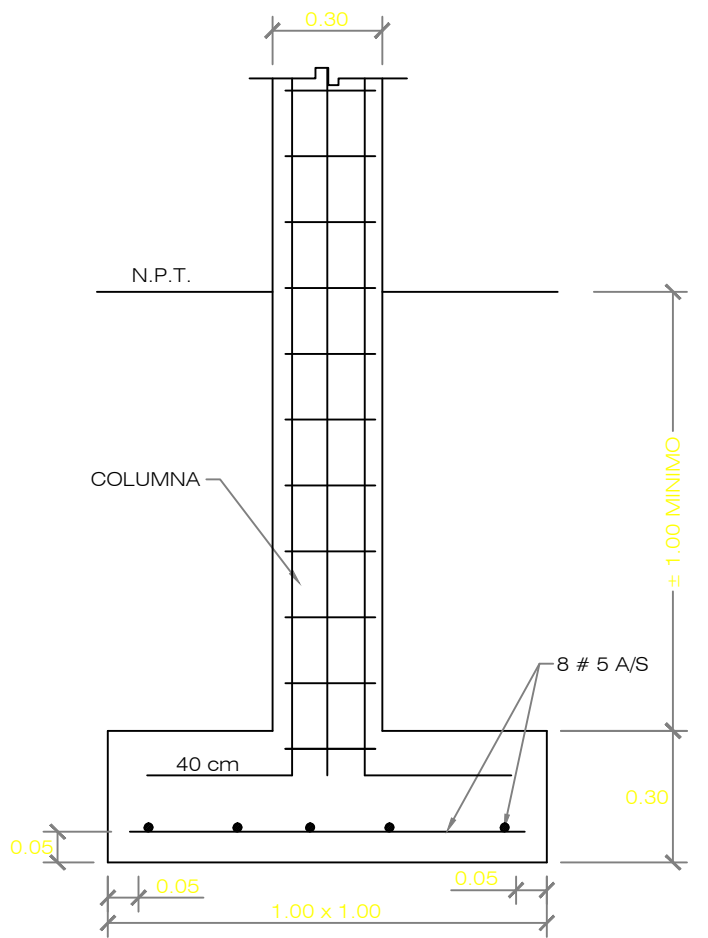


ELEVACION ZAPATA AISLADA Z-1
ESC. 1:20

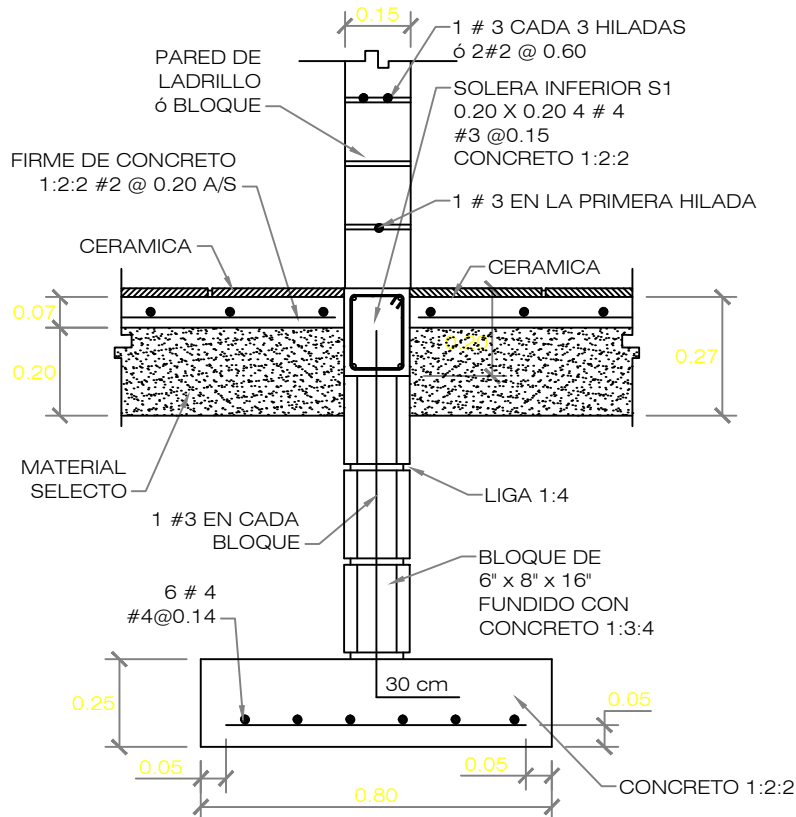


ZAPATA CORRIDA
SECCION A-A

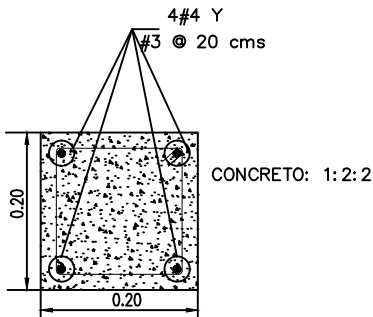


COLUMNA C-1

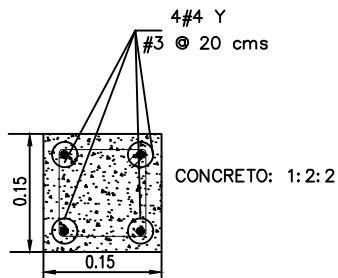




COLUMNA C-2

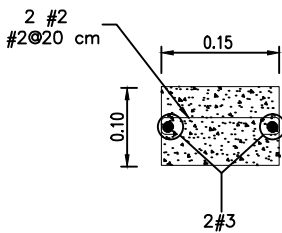


JAMBA C-3

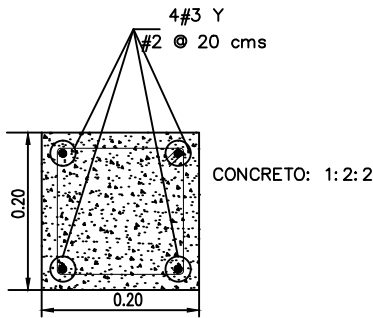

COLUMNA C-3

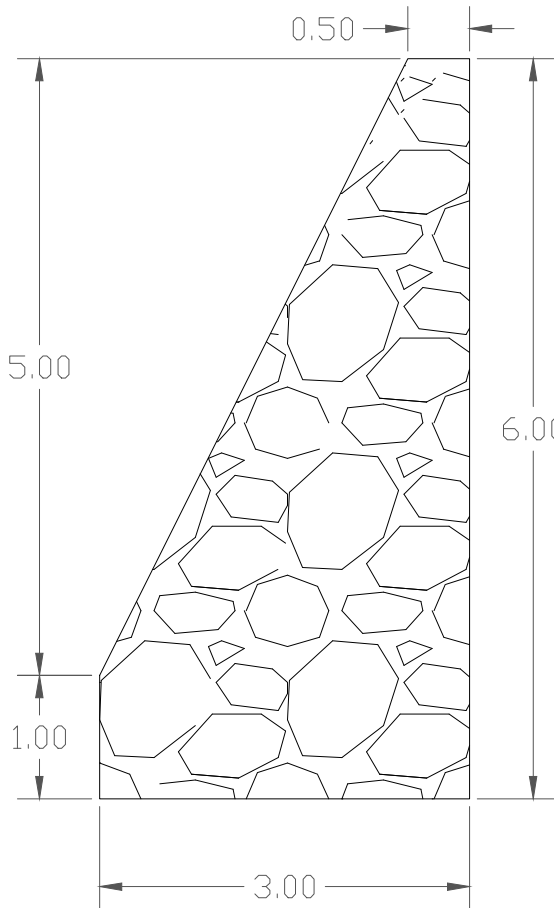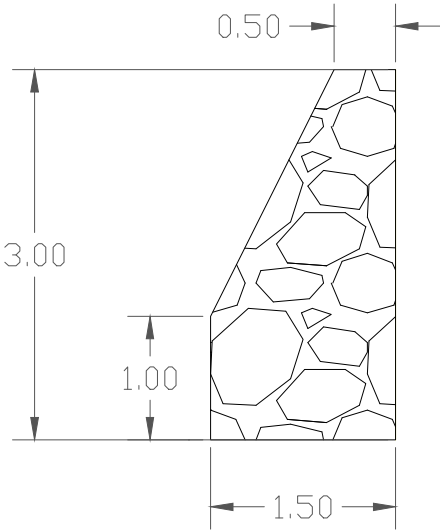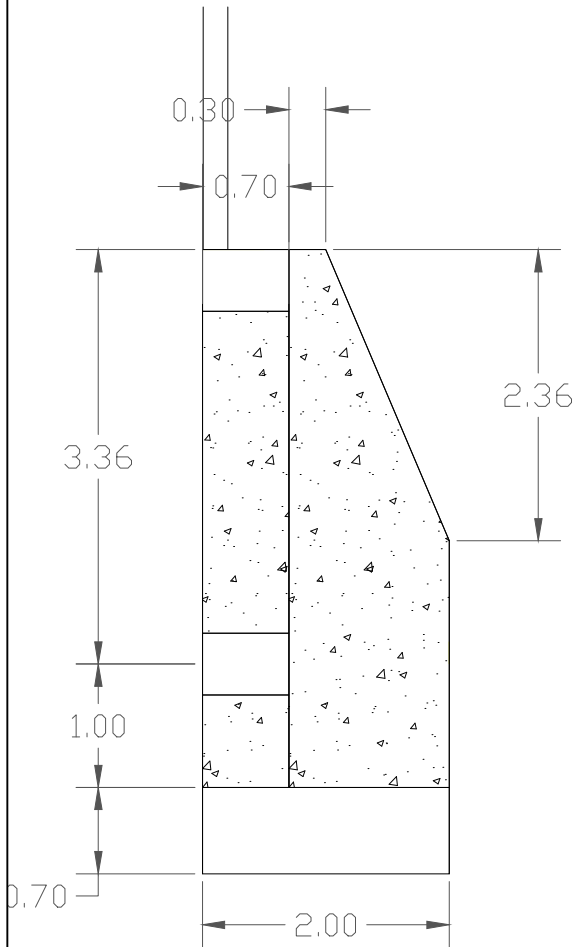

PLANOS PDF
Guardería Villanueva

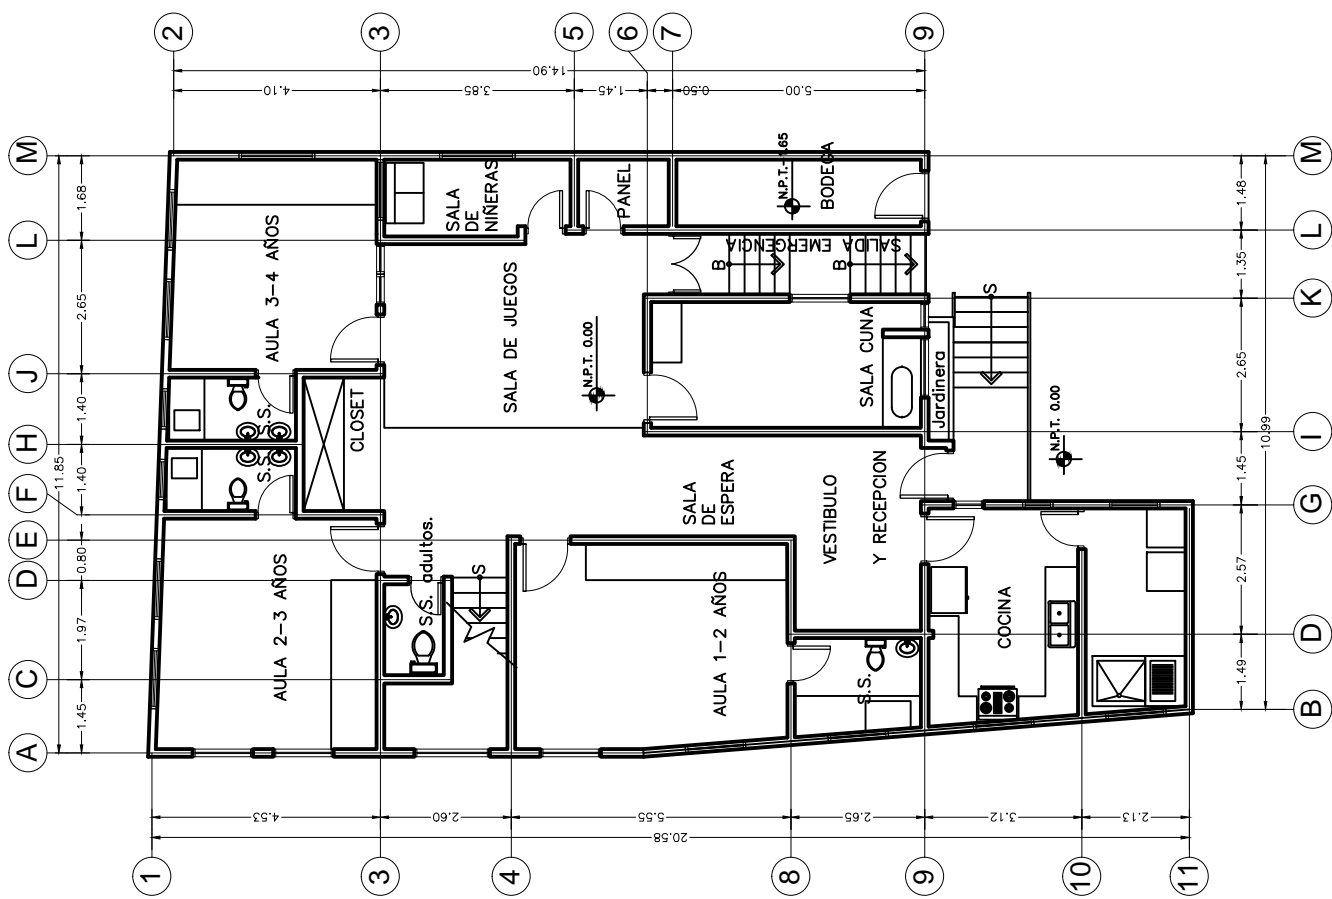

PROYECTO:

GUARDERIA DE NIÑOS

UBICACIÓN:

COLONIA
VILLA NUEVA

CONTENIDO

PLANTA
ARQUITECTÓNICA
PRIMER NIVEL

RESPONSABLE:

D.G.C.D.H

DIGITALIZO:

D.G.C.D.H

LEVANTO:

D.G.C.D.H

ESCALA:


1:150


FECHA:


MAYO 2011

HOJA:

*

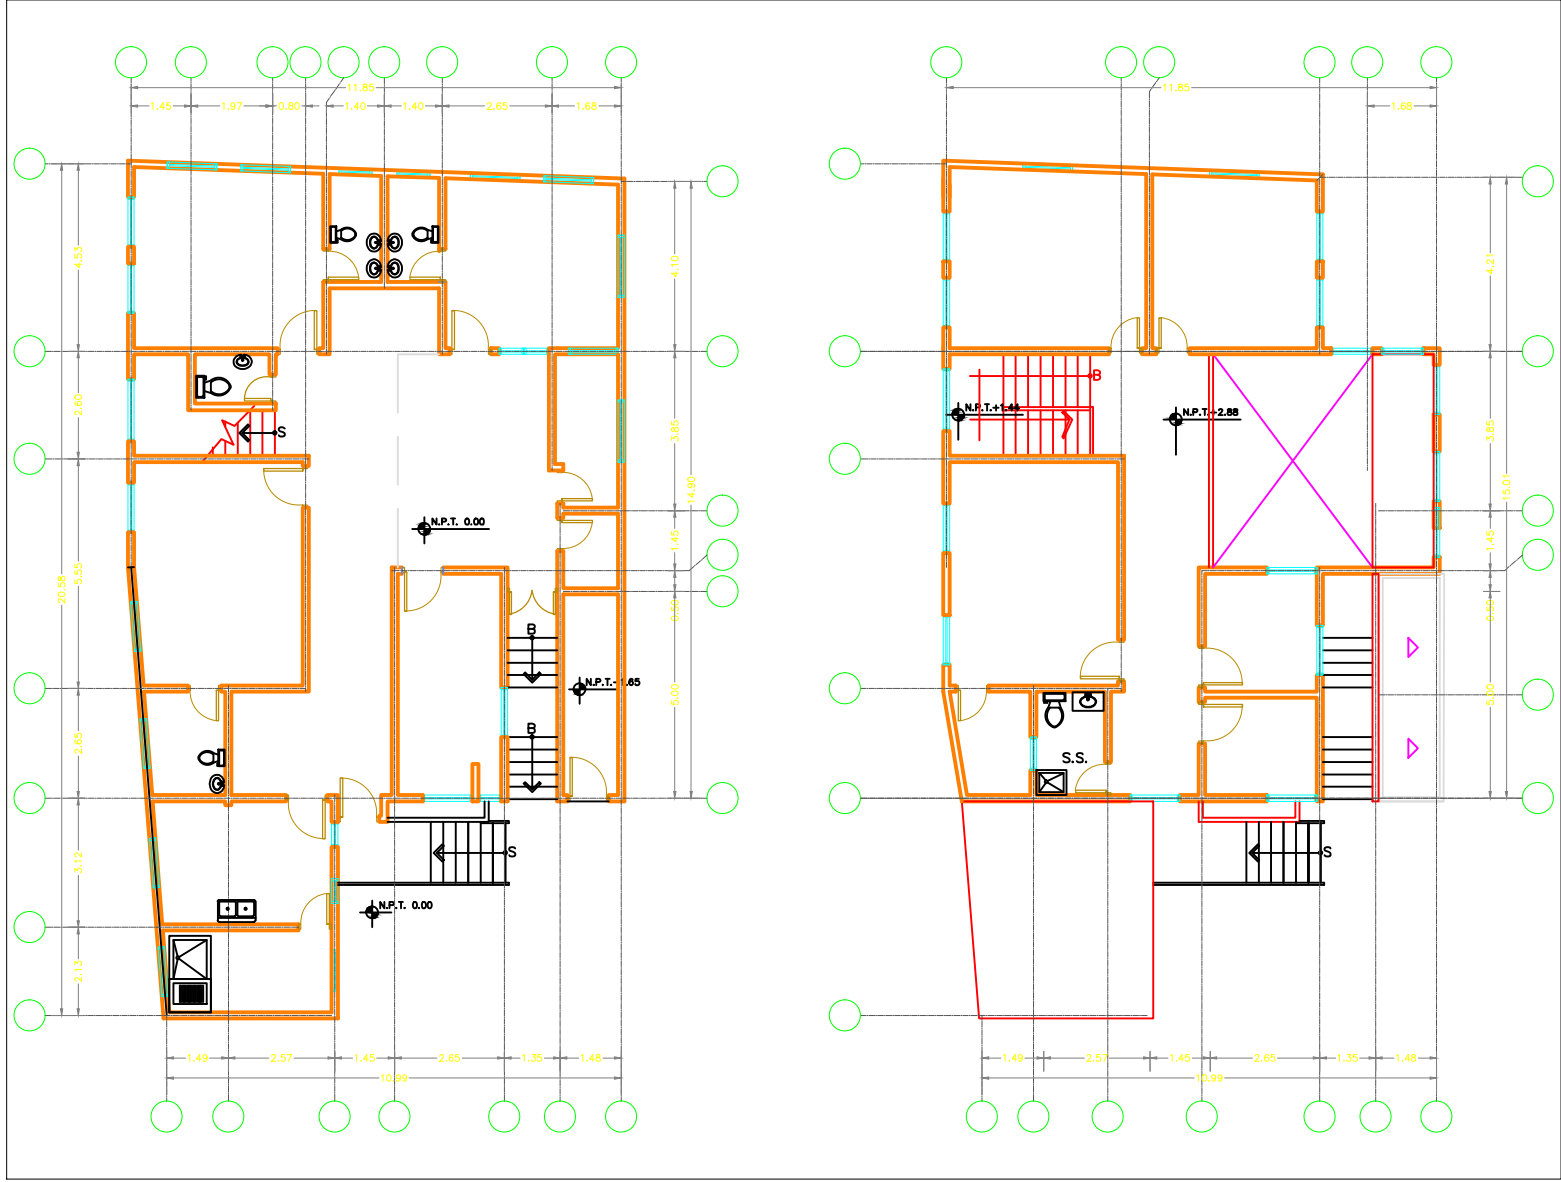

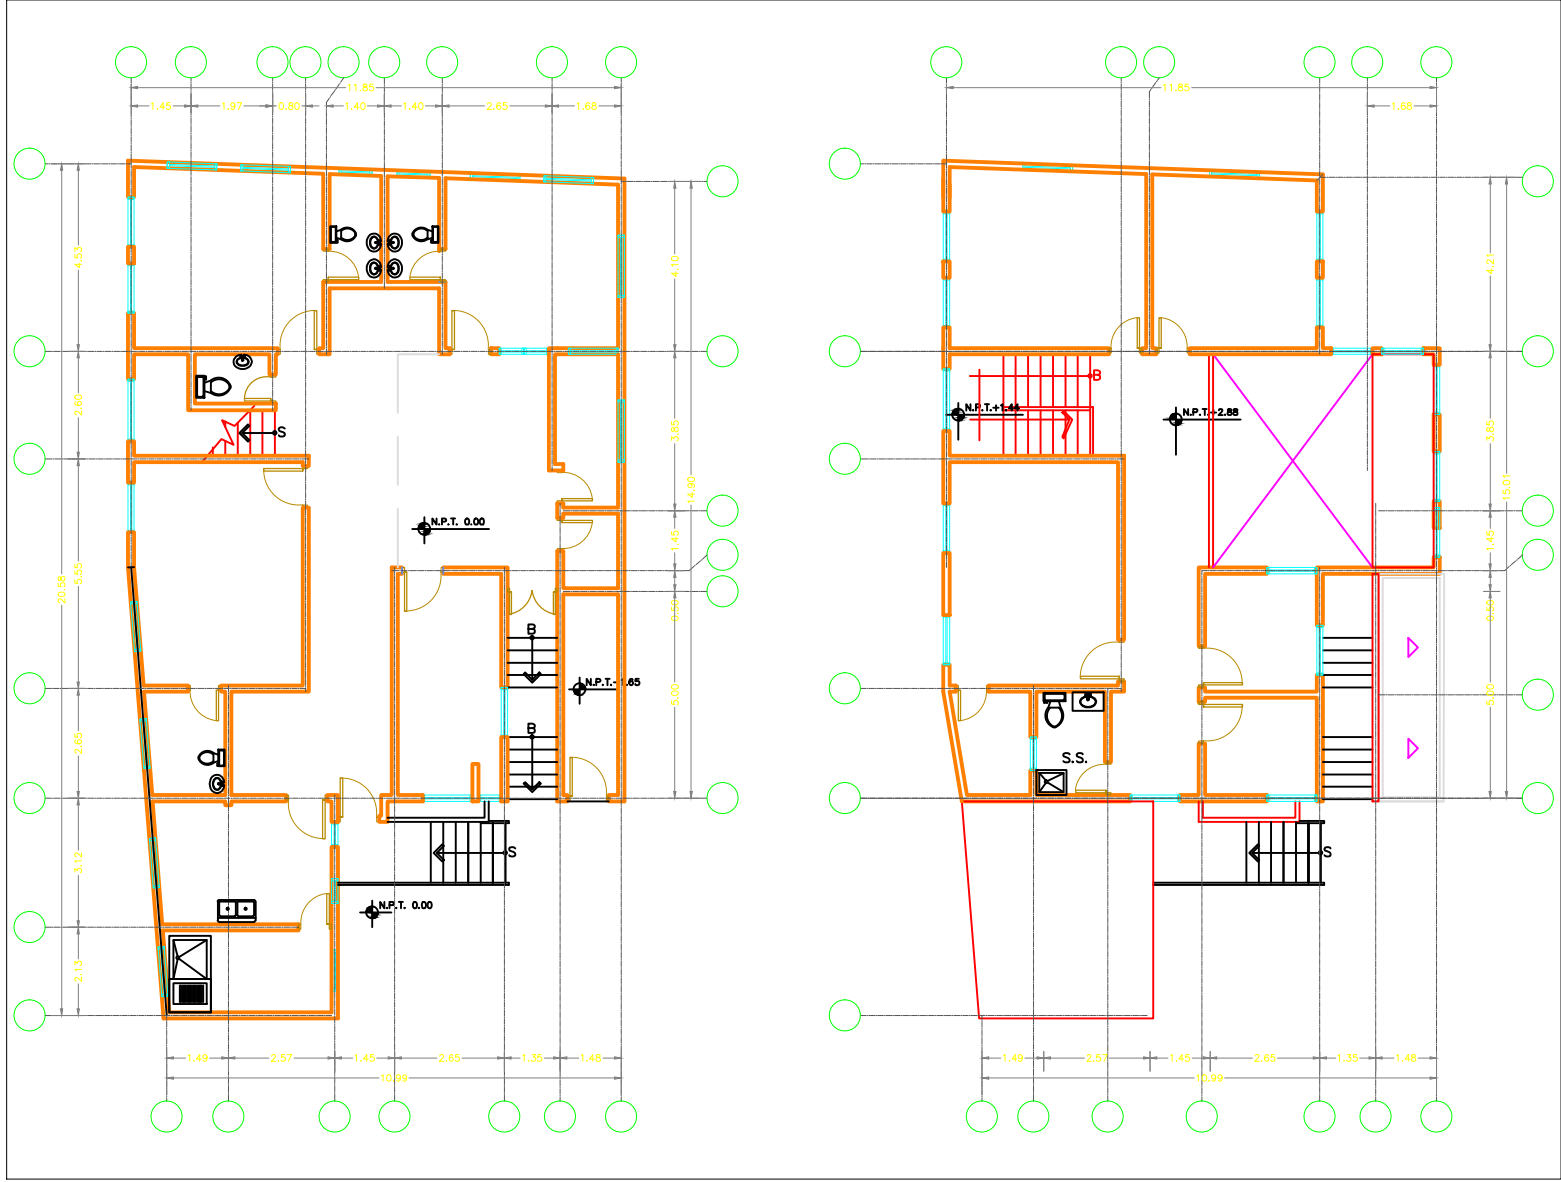

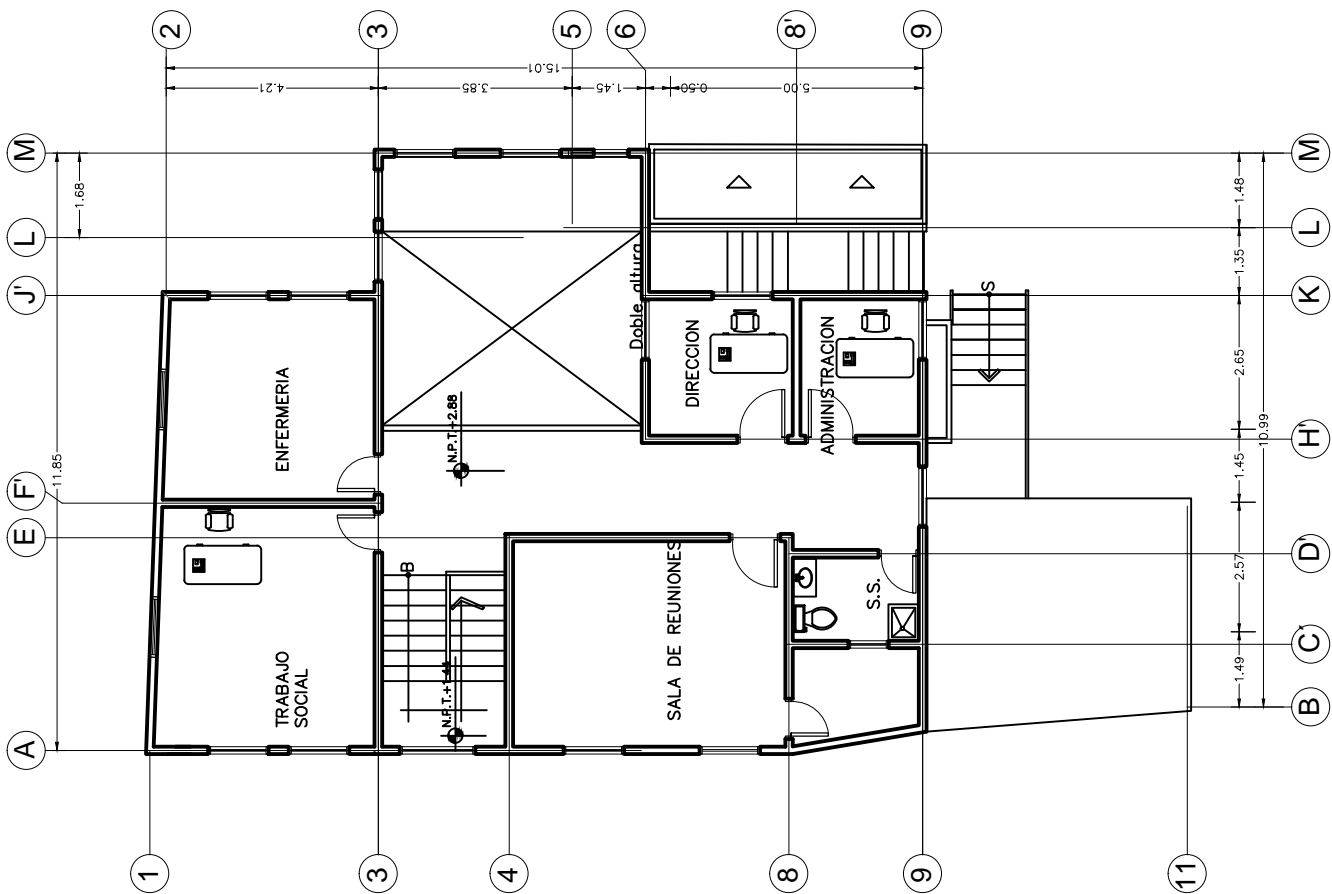

PROYECTO:

GUARDERIA DE NIÑOS

UBICACIÓN:

**COLONIA
VILLA NUEVA**

CONTENIDO

**PLANTA
ARQUITECTÓNICA
SEGUNDO NIVEL**

RESPONSABLE:

D.G.C.D.H

DIGITALIZO:

D.G.C.D.H

LEVANTO:

D.G.C.D.H

ESCALA:


1:150

FECHA:

MAYO 2011

HOJA:

*

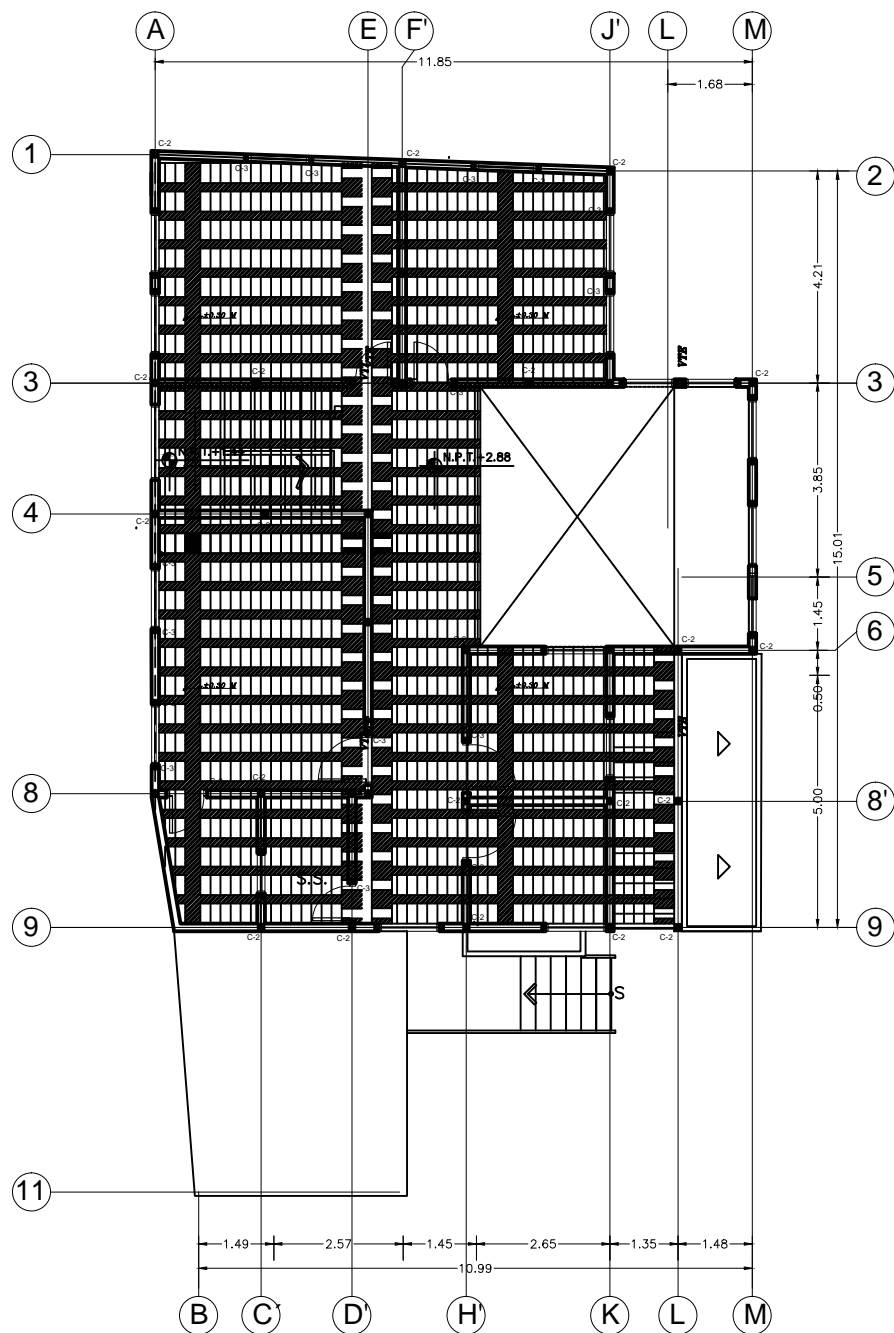

PROYECTO:

GUARDERIA DE NIÑOS

UBICACIÓN:

COLONIA
VILLA NUEVA

CONTENIDO

PLANTA DE
ENTRE PISO

RESPONSABLE:

D.G.C.D.H

DIGITALIZO:

D.G.C.D.H

LEVANTO:

D.G.C.D.H

ESCALA:


1:100

FECHA:

MAYO 2011

HOJA:

*

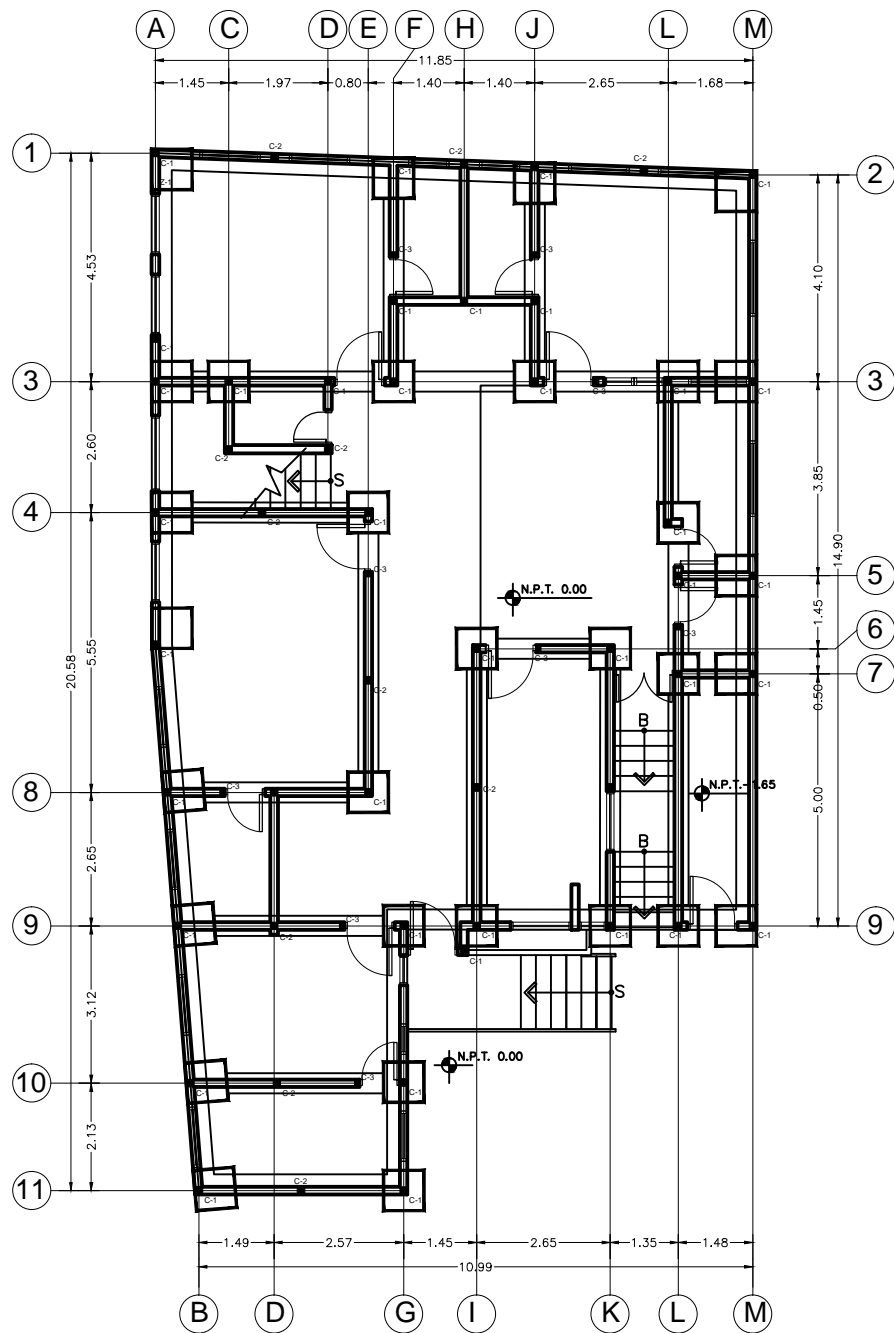

PROYECTO:

GUARDERIA DE NIÑOS

UBICACIÓN:

COLONIA
VILLA NUEVA

CONTENIDO

PLANTA DE
CIMENTACION

RESPONSABLE:

D.G.C.D.H

DIGITALIZO:

D.G.C.D.H

LEVANTO:

D.G.C.D.H

ESCALA:


1:100

FECHA:

MAYO 2011

HOJA:

*

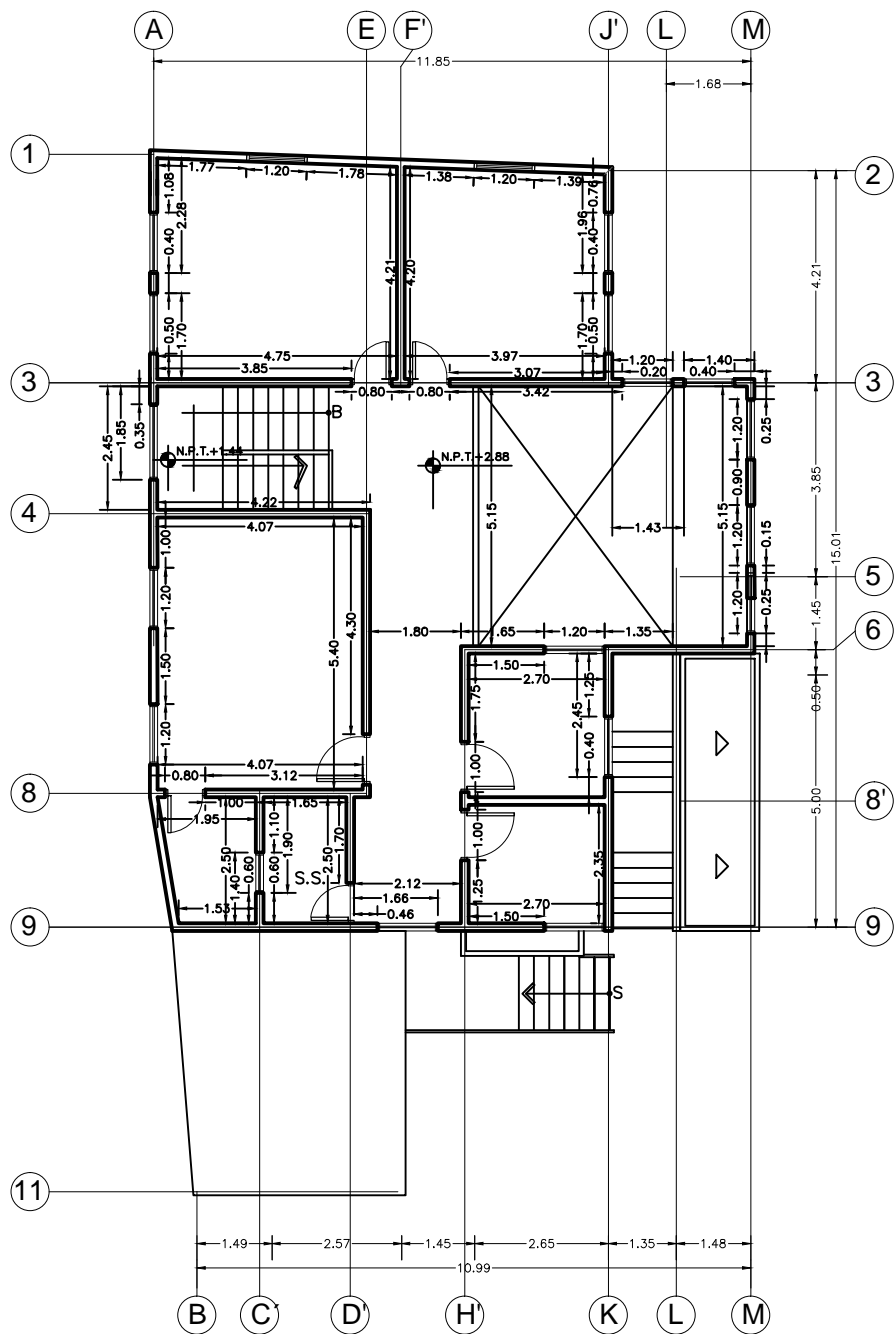

PROYECTO:

GUARDERÍA DE NIÑOS

UBICACIÓN:

COLONIA
VILLA NUEVA

CONTENIDO

PLANTA
CONSTRUCTIVA

RESPONSABLE:

D.G.C.D.H

DIGITALIZO:

D.G.C.D.H

LEVANTO:

D.G.C.D.H

ESCALA:


1:100

FECHA:

MAYO 2011

HOJA:

*

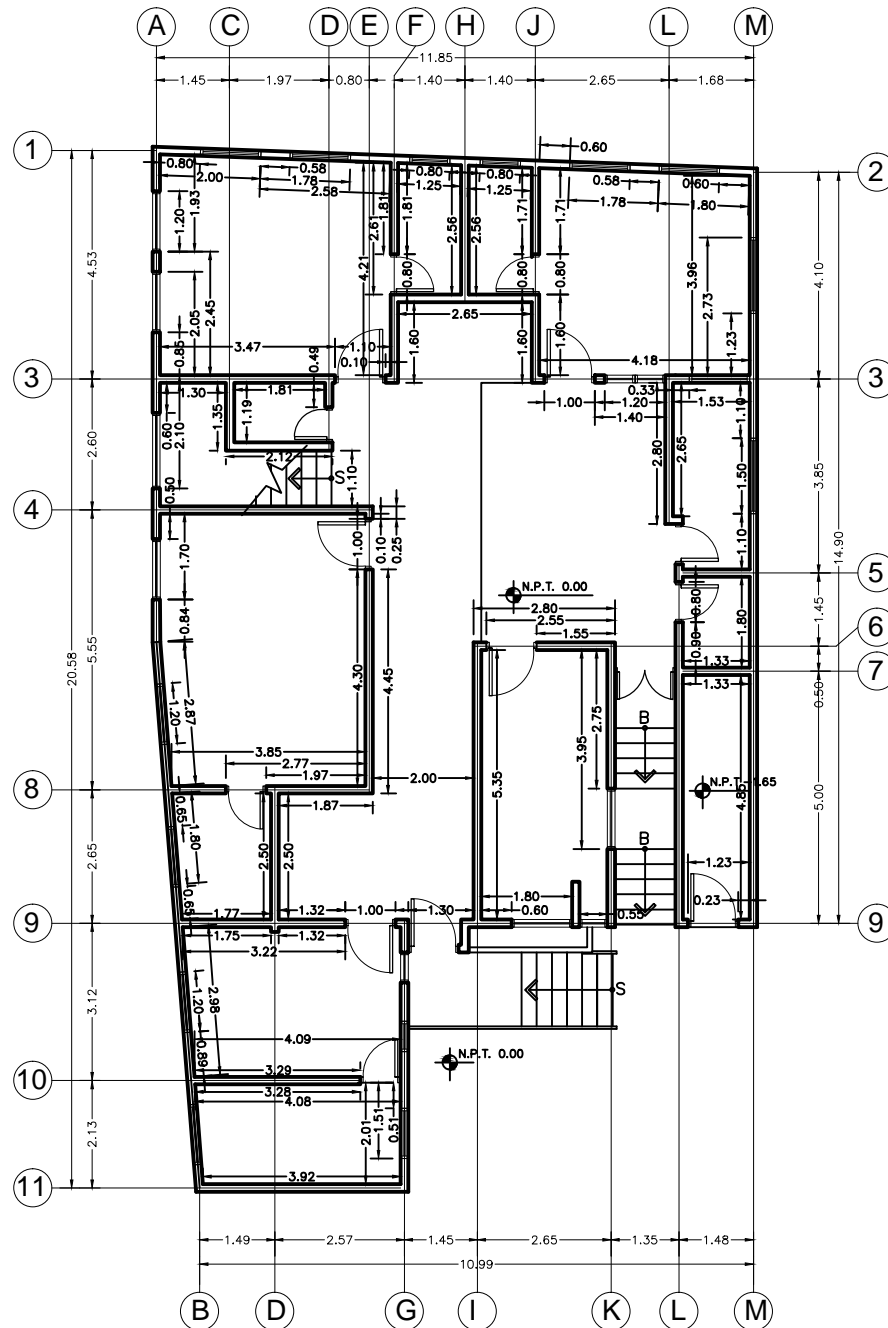

PROYECTO:

GUARDERIA DE NIÑOS

UBICACIÓN:

COLONIA
VILLA NUEVA

CONTENIDO

PLANTA
CONSTRUCTIVA

RESPONSABLE:

D.G.C.D.H

DIGITALIZO:

D.G.C.D.H

LEVANTO:

D.G.C.D.H

ESCALA:


1:100


FECHA:


MAYO 2011

HOJA:

*

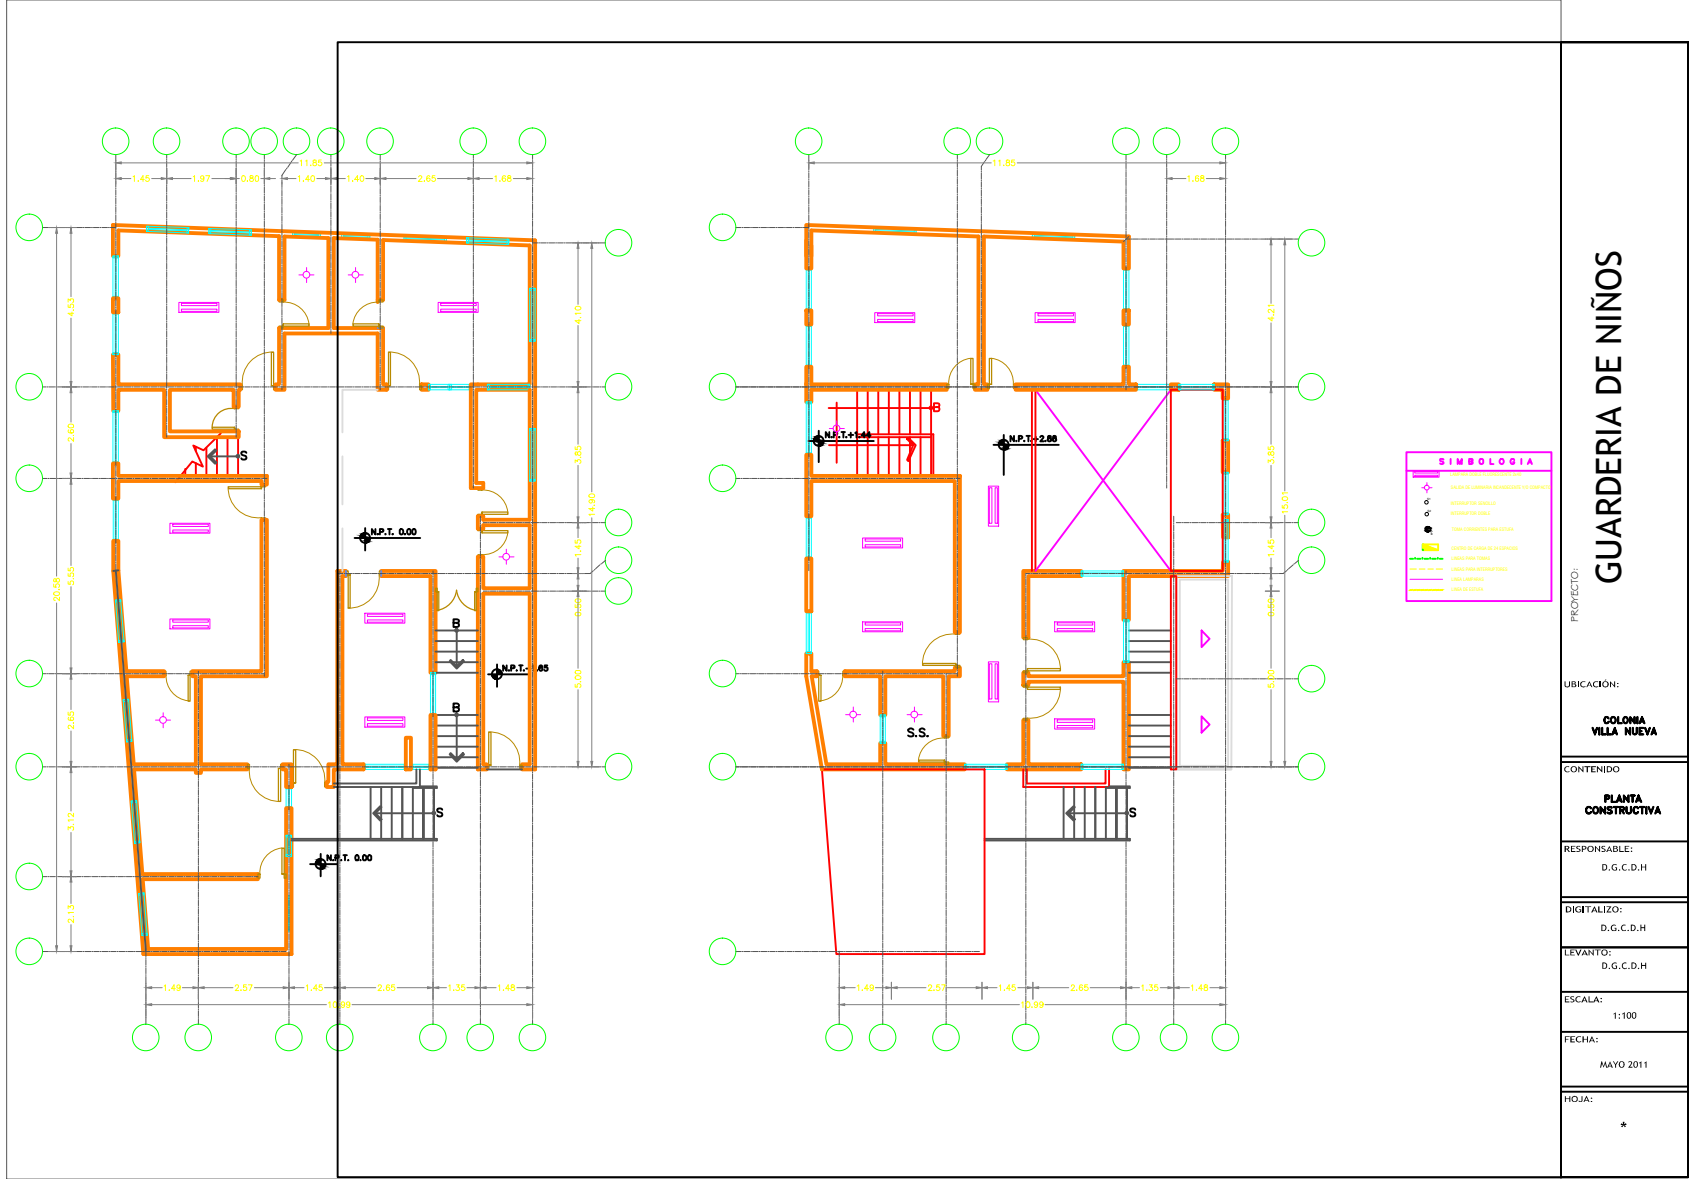

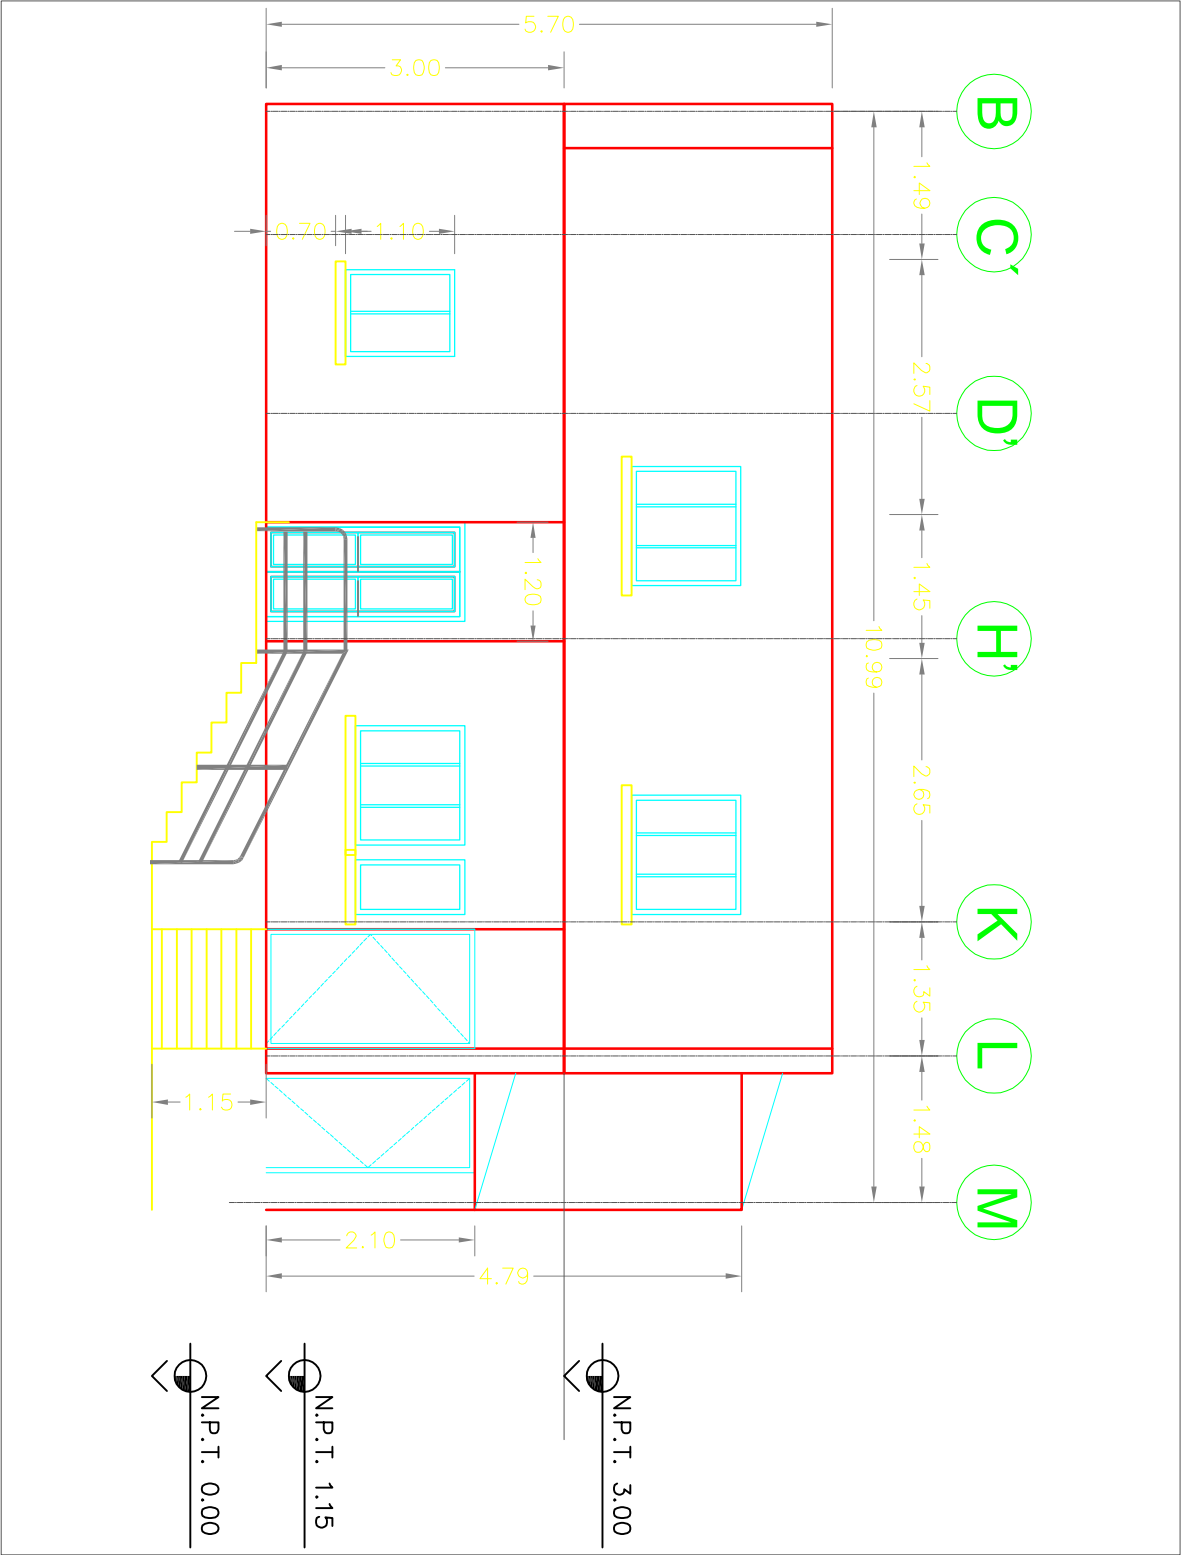

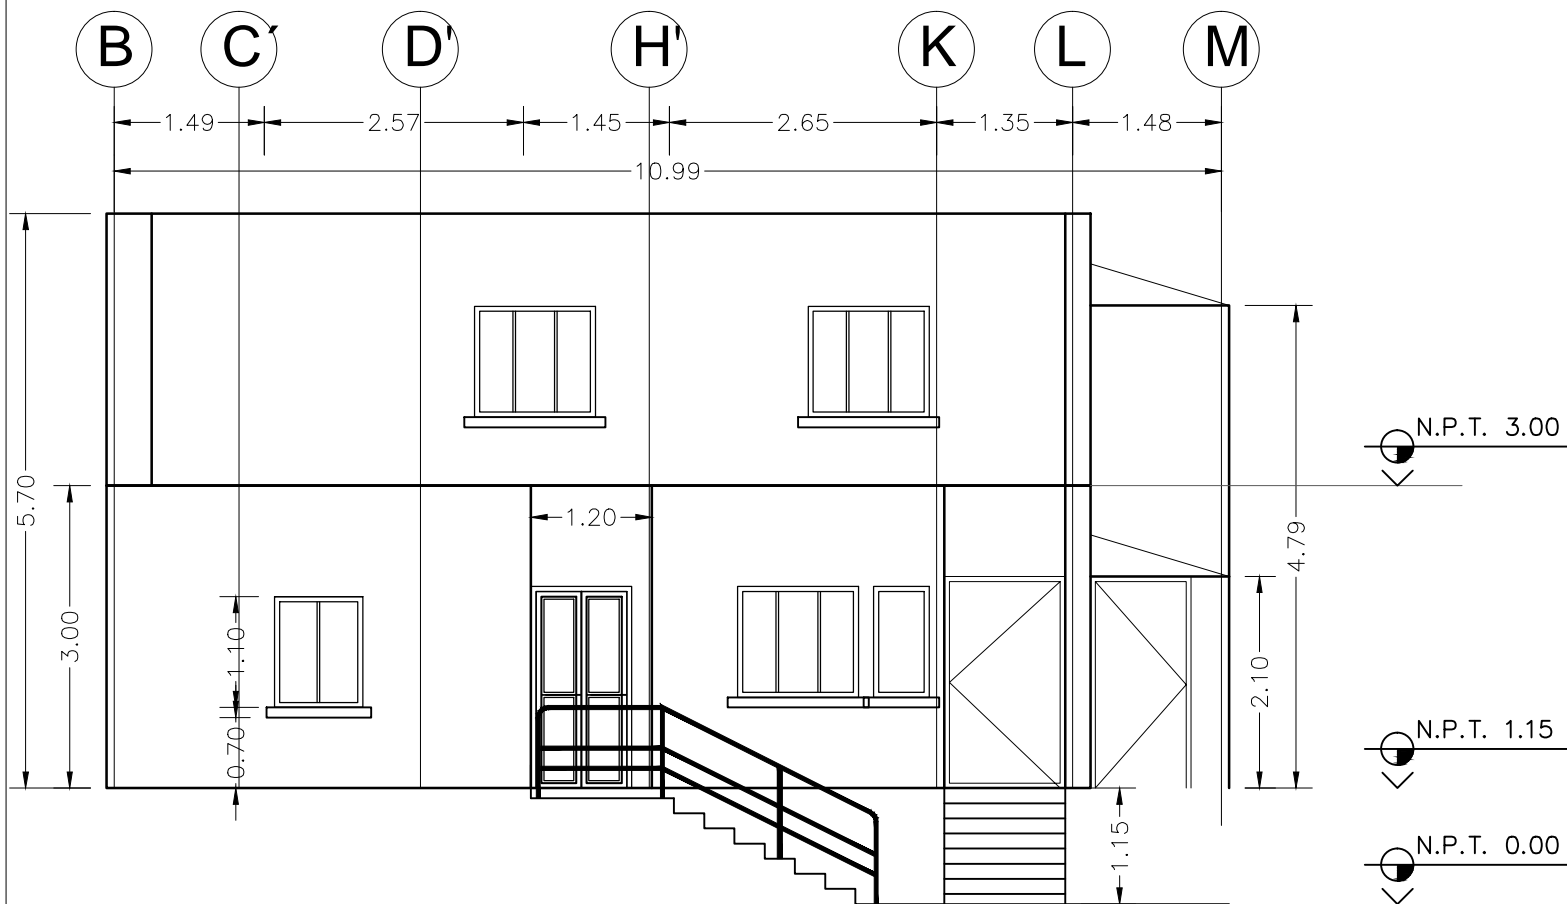

PROYECTO:

GUARDERIA DE NIÑOS

UBICACIÓN:

COLONIA
VILLA NUEVA

CONTENIDO

PLANO DE
FACHADAS

RESPONSABLE:

D.G.C.D.H

DIGITALIZO:

D.G.C.D.H

LEVANTO:

D.G.C.D.H

ESCALA:


1:100

FECHA:

MAYO 2011

HOJA:

*

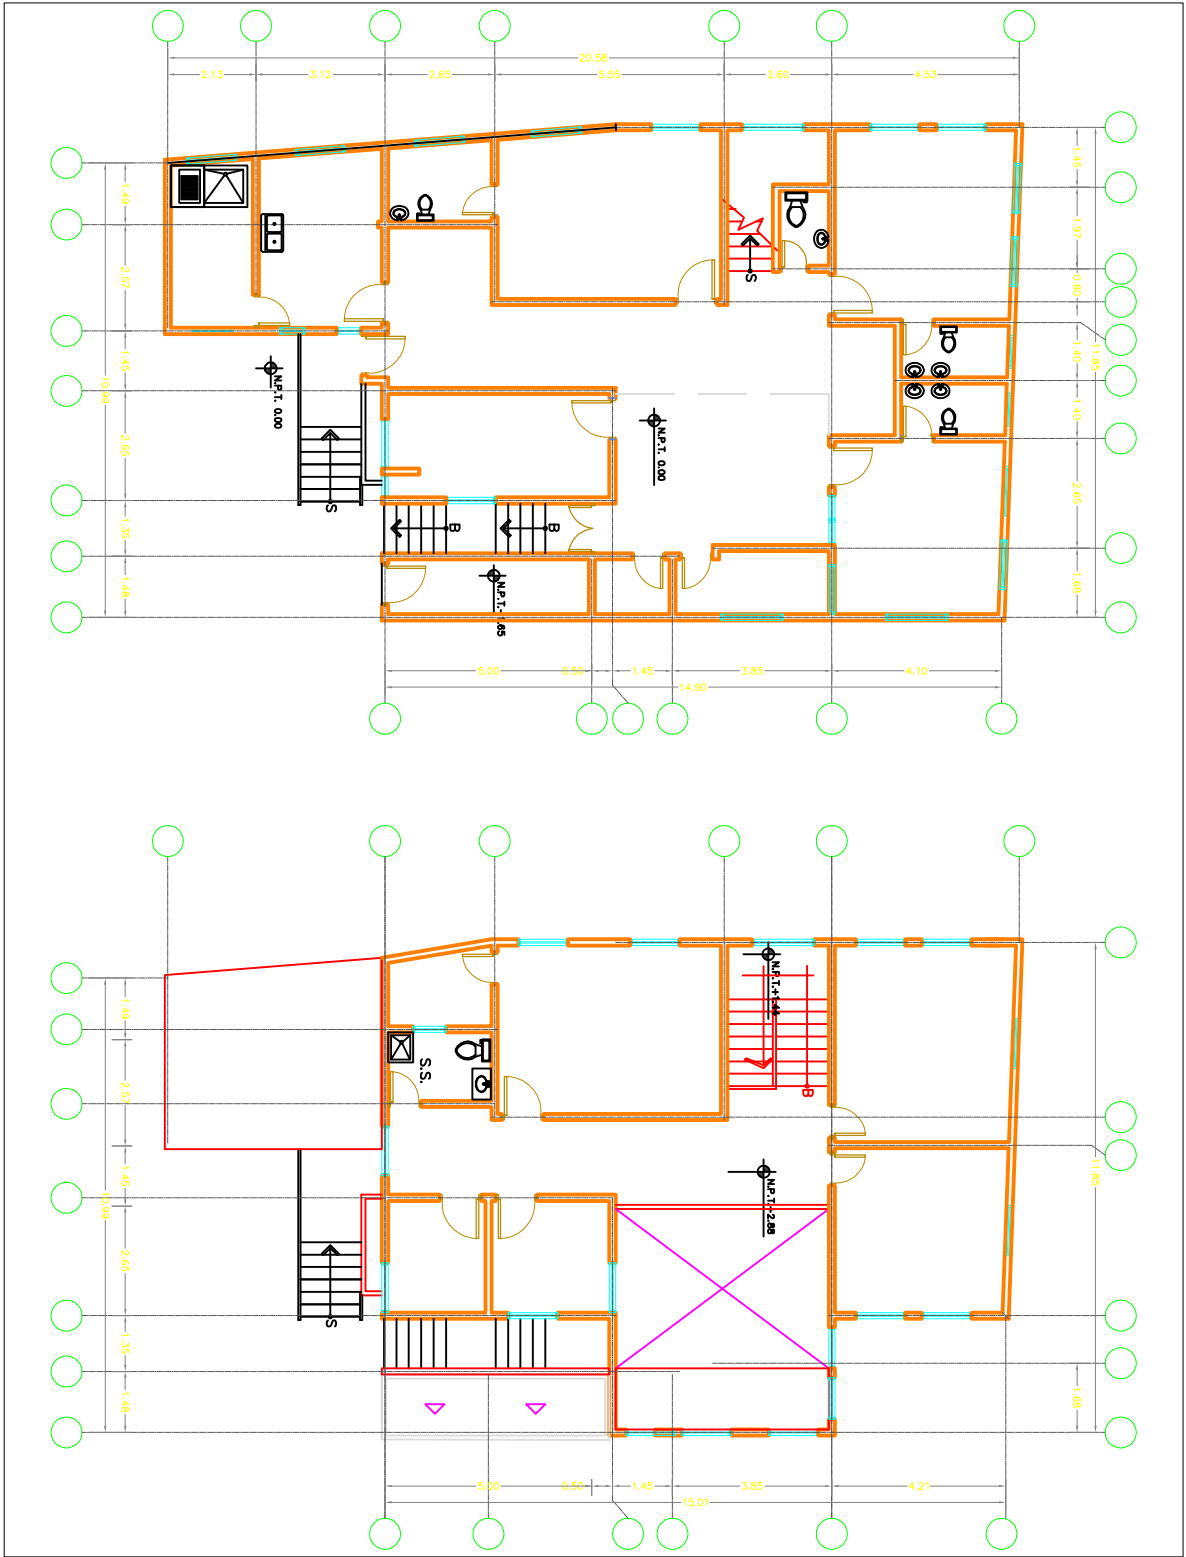

GUARDERIA DE NIÑOS

PROYECTO:

UBICACIÓN:

COLONIA LOS
PINOS

CONTENIDO

PLANTA
DE TECHOS

RESPONSABLE:

D.G.C.D.H

DIGITALIZO:

D.G.C.D.H

LEVANTO:

D.G.C.D.H

ESCALA:


1:125

FECHA:

MAYO 2011

HOJA:

02

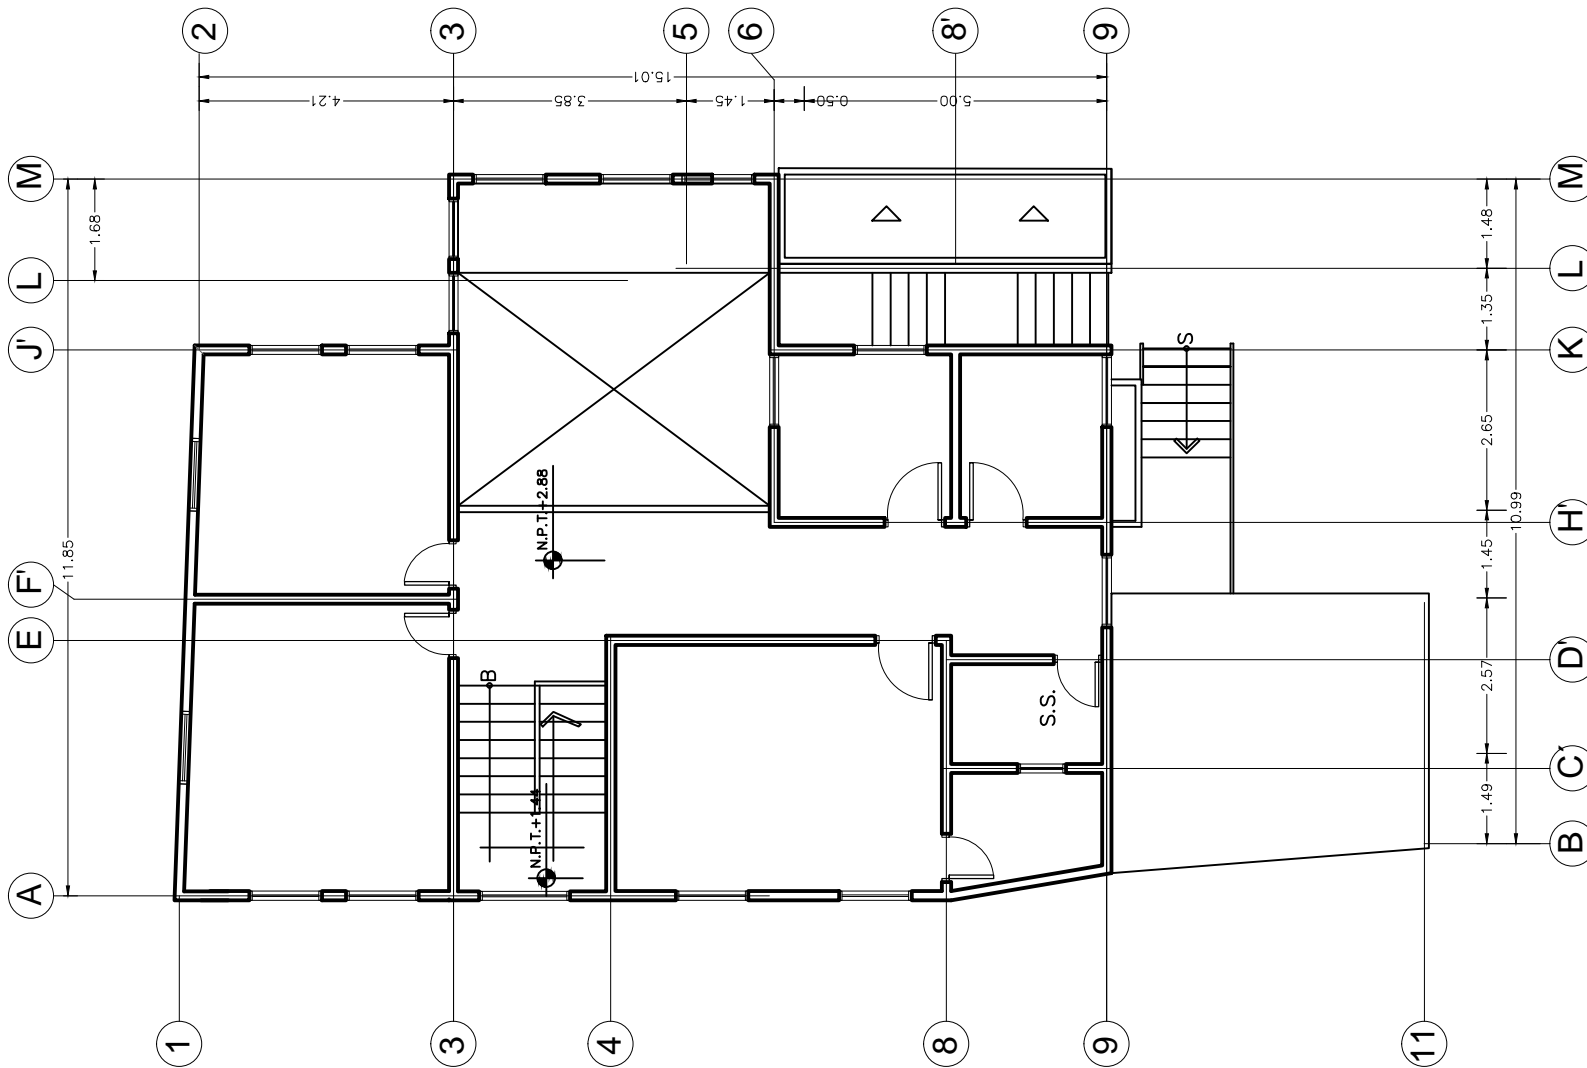

PLANTA DE CONJUNTO
ESCALA 1:125

GUARDERIA DE NIÑOS

PROYECTO:

UBICACIÓN:
COLONIA LOS PINOS

CONTENIDO
PLANTA DE TECHOS

RESPONSABLE:
D.G.C.D.H

DIGITALIZO:
D.G.C.D.H


LEVANTO:
D.G.C.D.H

ESCALA:
1:125

FECHA:
MAYO 2011

HOJA:

02

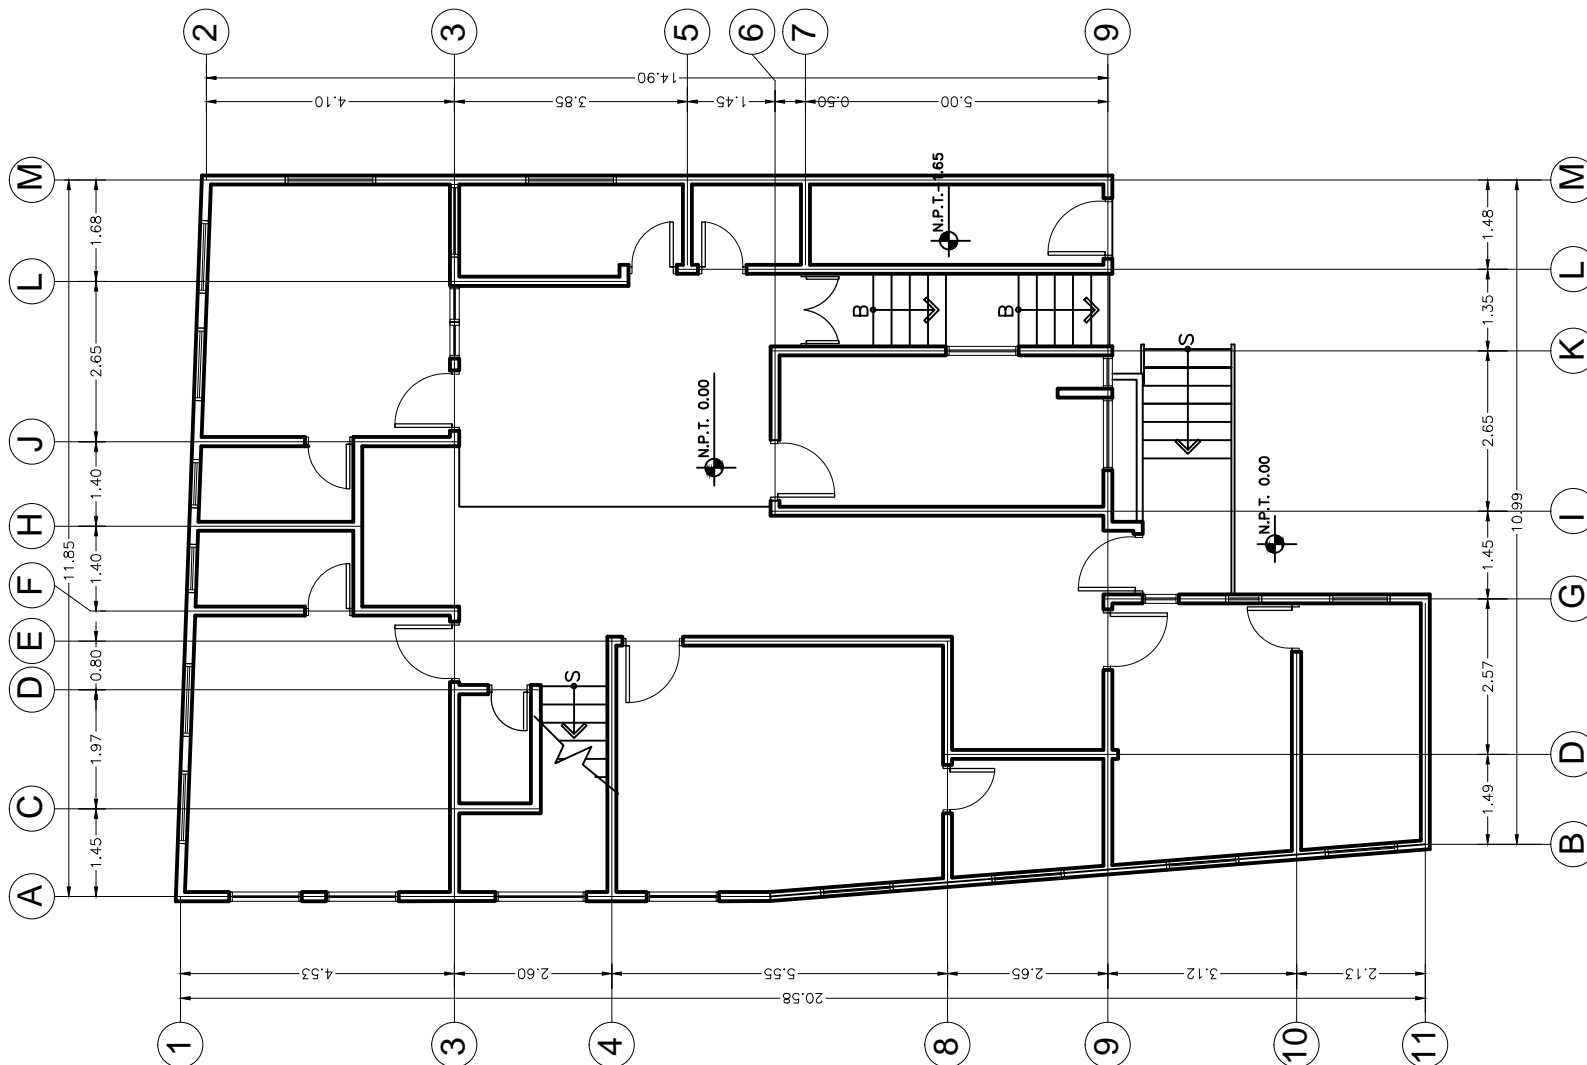

PLANTA DE CONJUNTO
ESCALA 1:125

PLANOS PDF
Guardería Cataluña

CONSTRUCCION GUARDERIA PARA NIÑOS

UBICACIÓN: ALDEA CATALUÑA

INDICE

- 01 PLANO TOPOGRÁFICO/ PLANIMETRÍA
- 02 PLANO DE CONJUNTO
- 03 PLANTA ARQUITECTÓNICA PRIMER NIVEL
- 04 PLANTA ARQUITECTÓNICA SEGUNDO NIVEL
- 05 PLANTA CONSTRUCTIVAS PRIMER NIVEL
- 06 PLANTA CONSTRUCTIVAS SEGUNDO NIVEL
- 07 ELEVACIONES NORTE Y SUR
- 08 ELEVACIONES ESTE Y OESTE
- 09 PLANO DE CIMENTACION
- 10 SECCIONES ARQUITECTÓNICAS
- 11 PLANTA ESTRUCTURA DE TECHO
- 12 PLANO DE ENTREPISO
- 13 PLANO INSTALACIONES ELÉCTRICAS PRIMER NIVEL
- 14 PLANO INSTALACIONES ELÉCTRICAS SEGUNDO NIVEL
- 15 PANEL DE CONTROL
- 16 PLANO INSTALACIONES HIDROSANITARIAS / AGUA POTABLE PRIMER NIVEL
- 17 PLANO INSTALACIONES HIDROSANITARIAS / AGUA POTABLE SEGUNDO NIVEL
- 18 PLANO INSTALACIONES HIDROSANITARIAS / AGUAS NEGRAS PRIMER NIVEL
- 19 PLANO INSTALACIONES HIDROSANITARIAS / AGUAS NEGRAS SEGUNDO NIVEL

ALCALDIA MUNICIPAL
DEL DISTRITO CENTRAL

GUARDERIA DE NIÑOS

PROYECTO:

UBICACIÓN:

ALDEA CATALUÑA

CONTENIDO

INDICE

RESPONSABLE:

D.G.C.D.H

DIGITALIZO:

D.G.C.D.H

LEVANTO:

D.G.C.D.H


ESCALA:

SIN ESCALA


FECHA:

ABRIL 2011

HOJA:

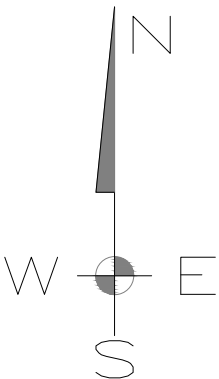

AREA DE AULAS
ESCUELA ALTA GRACIA SANCHEZ

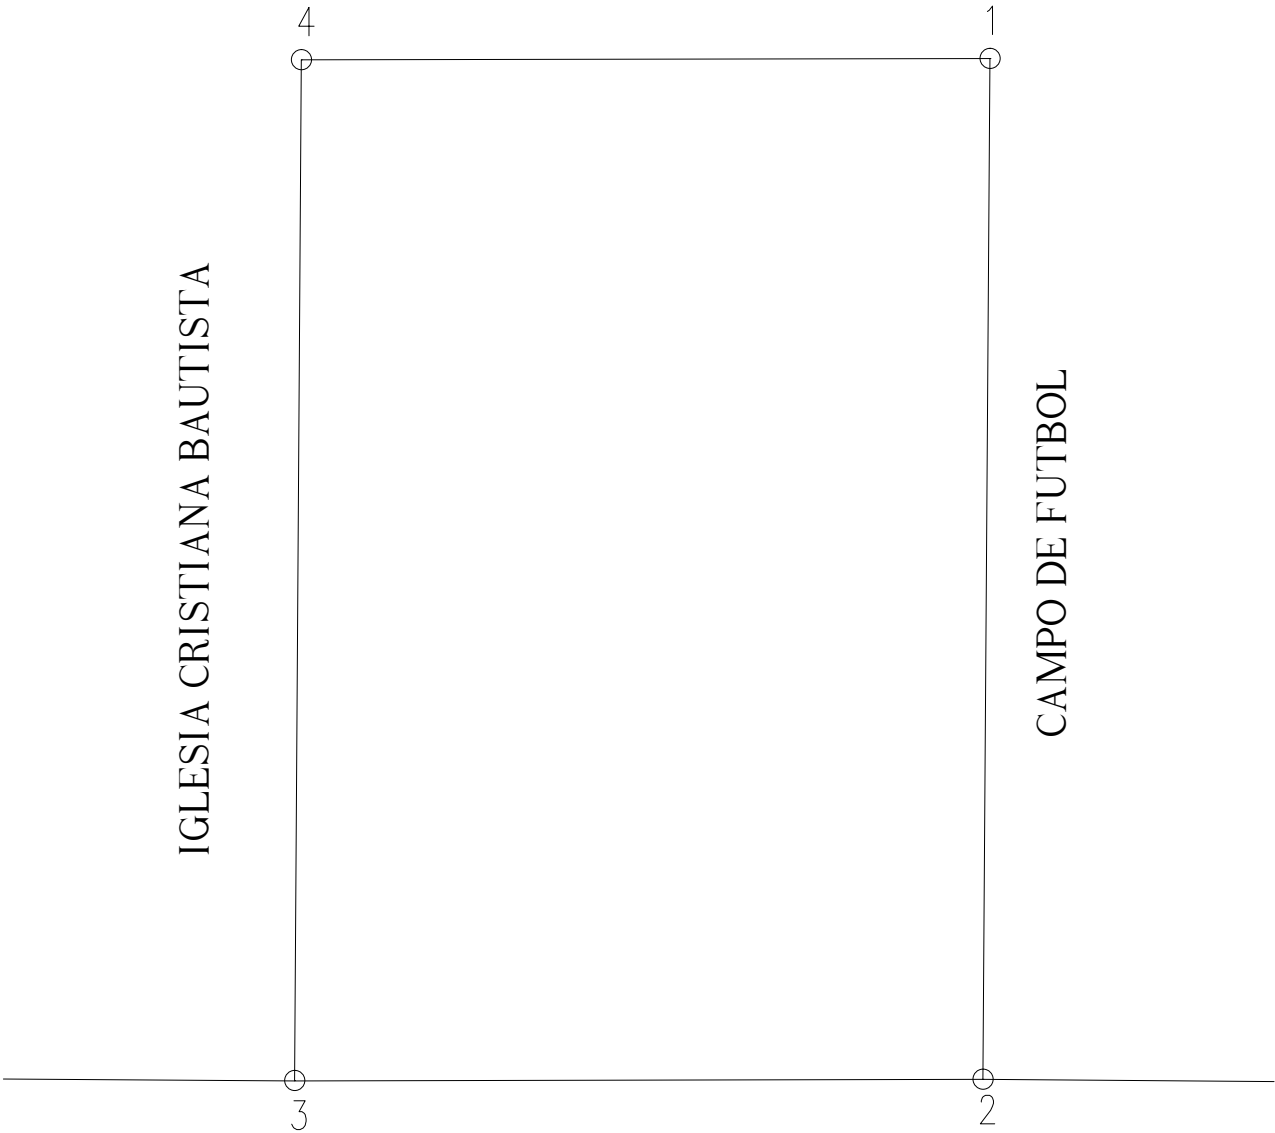


CALLE

DATOS DE POLIGONAL		
ESTACION	DISTANCIA	RUMBOS
1-2	22.25	S00°23'33"W
2-3	15.00	S89°51'51"W
3-4	22.25	N00°23'33"E
4-1	15.00	N89°53'43"E
AREA= 333.75 Mt ² 478.68 Vr ²		


PLANTA DISTRIBUCION DE TECHO



SIN ESCALA

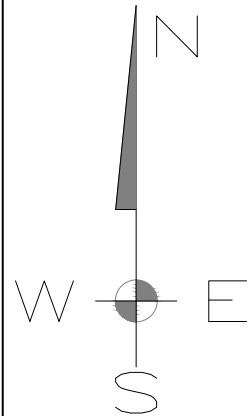

AREA DE AULAS
ESCUELA ALTA GRACIA SANCHEZ

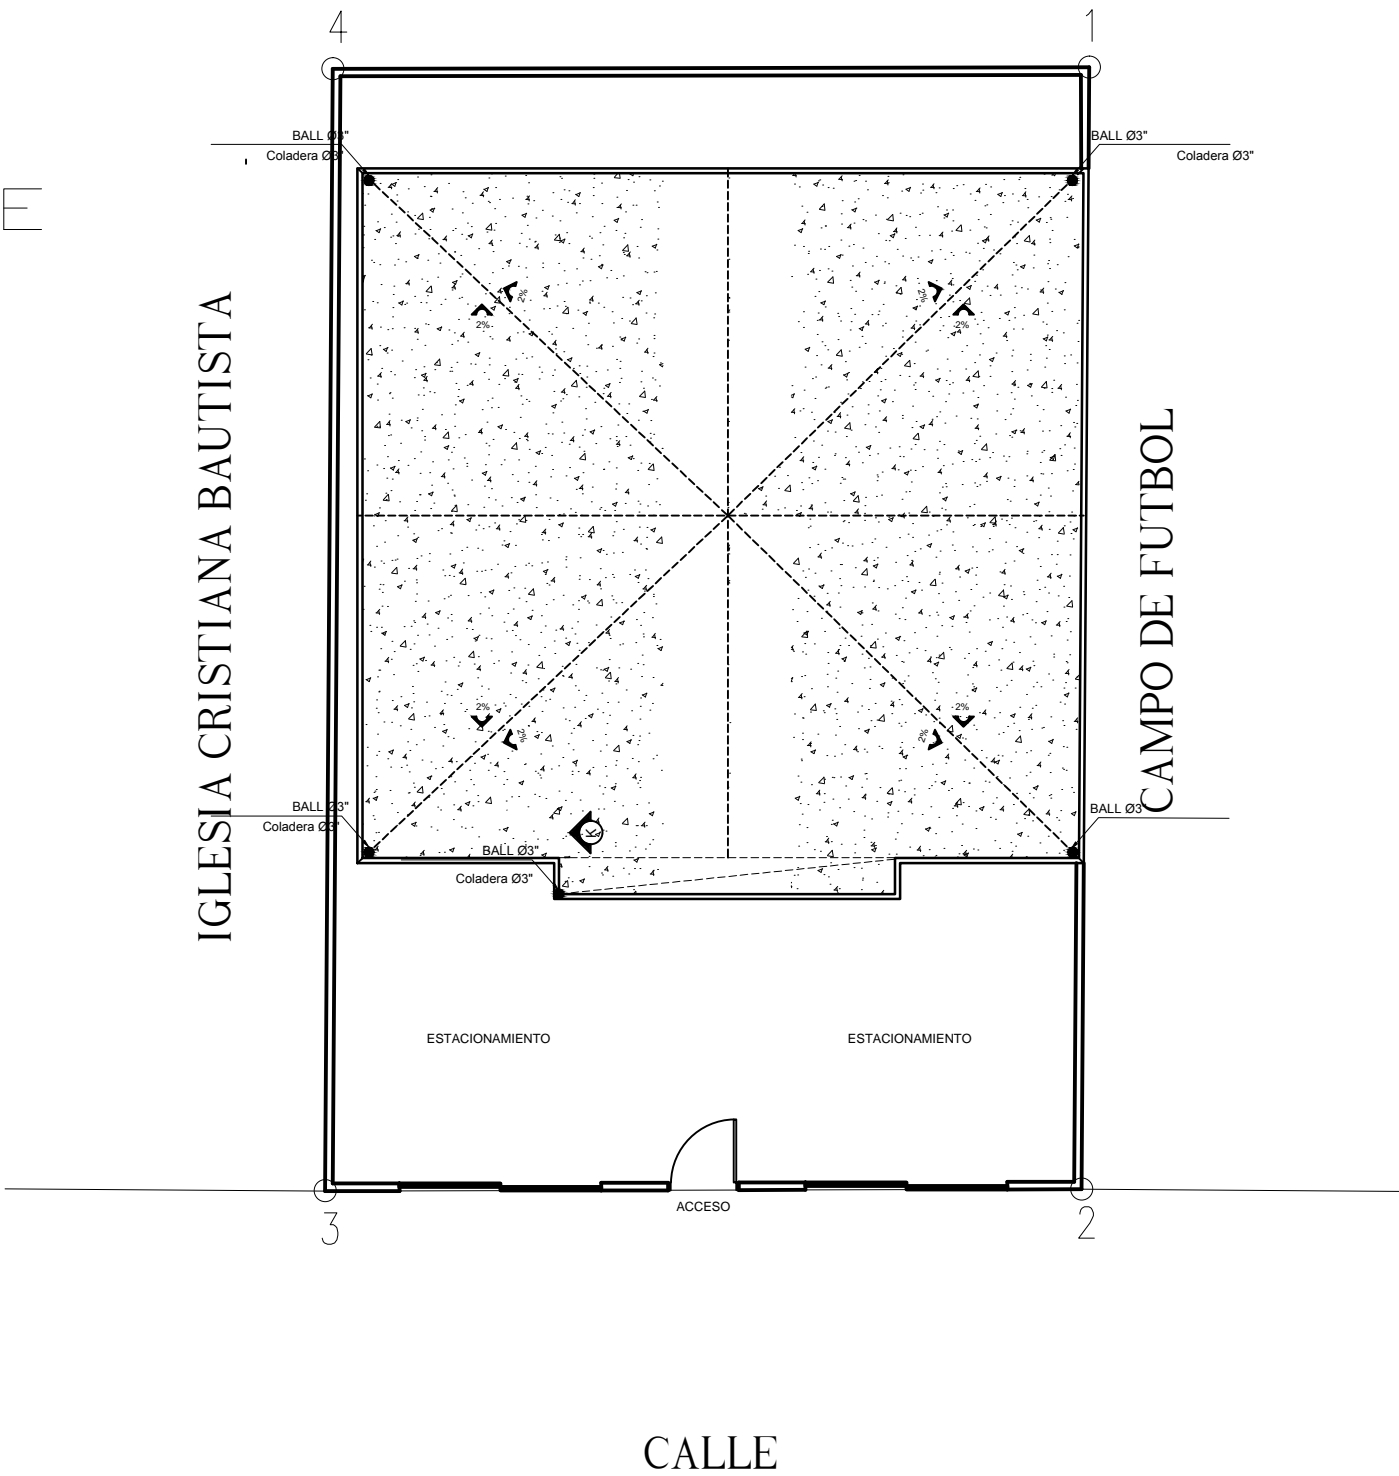


DATOS DE POLIGONAL		
ESTACION	DISTANCIA	RUMBOS
1-2	22.25	S00°23'33\"W
2-3	15.00	S89°51'51\"W
3-4	22.25	N00°23'33\"E
4-1	15.00	N89°53'43\"E
AREA= 333.75 Mt ² 478.68 Vr ²		

PLANTA DISTRIBUCION DE TECHO

SIN ESCALA





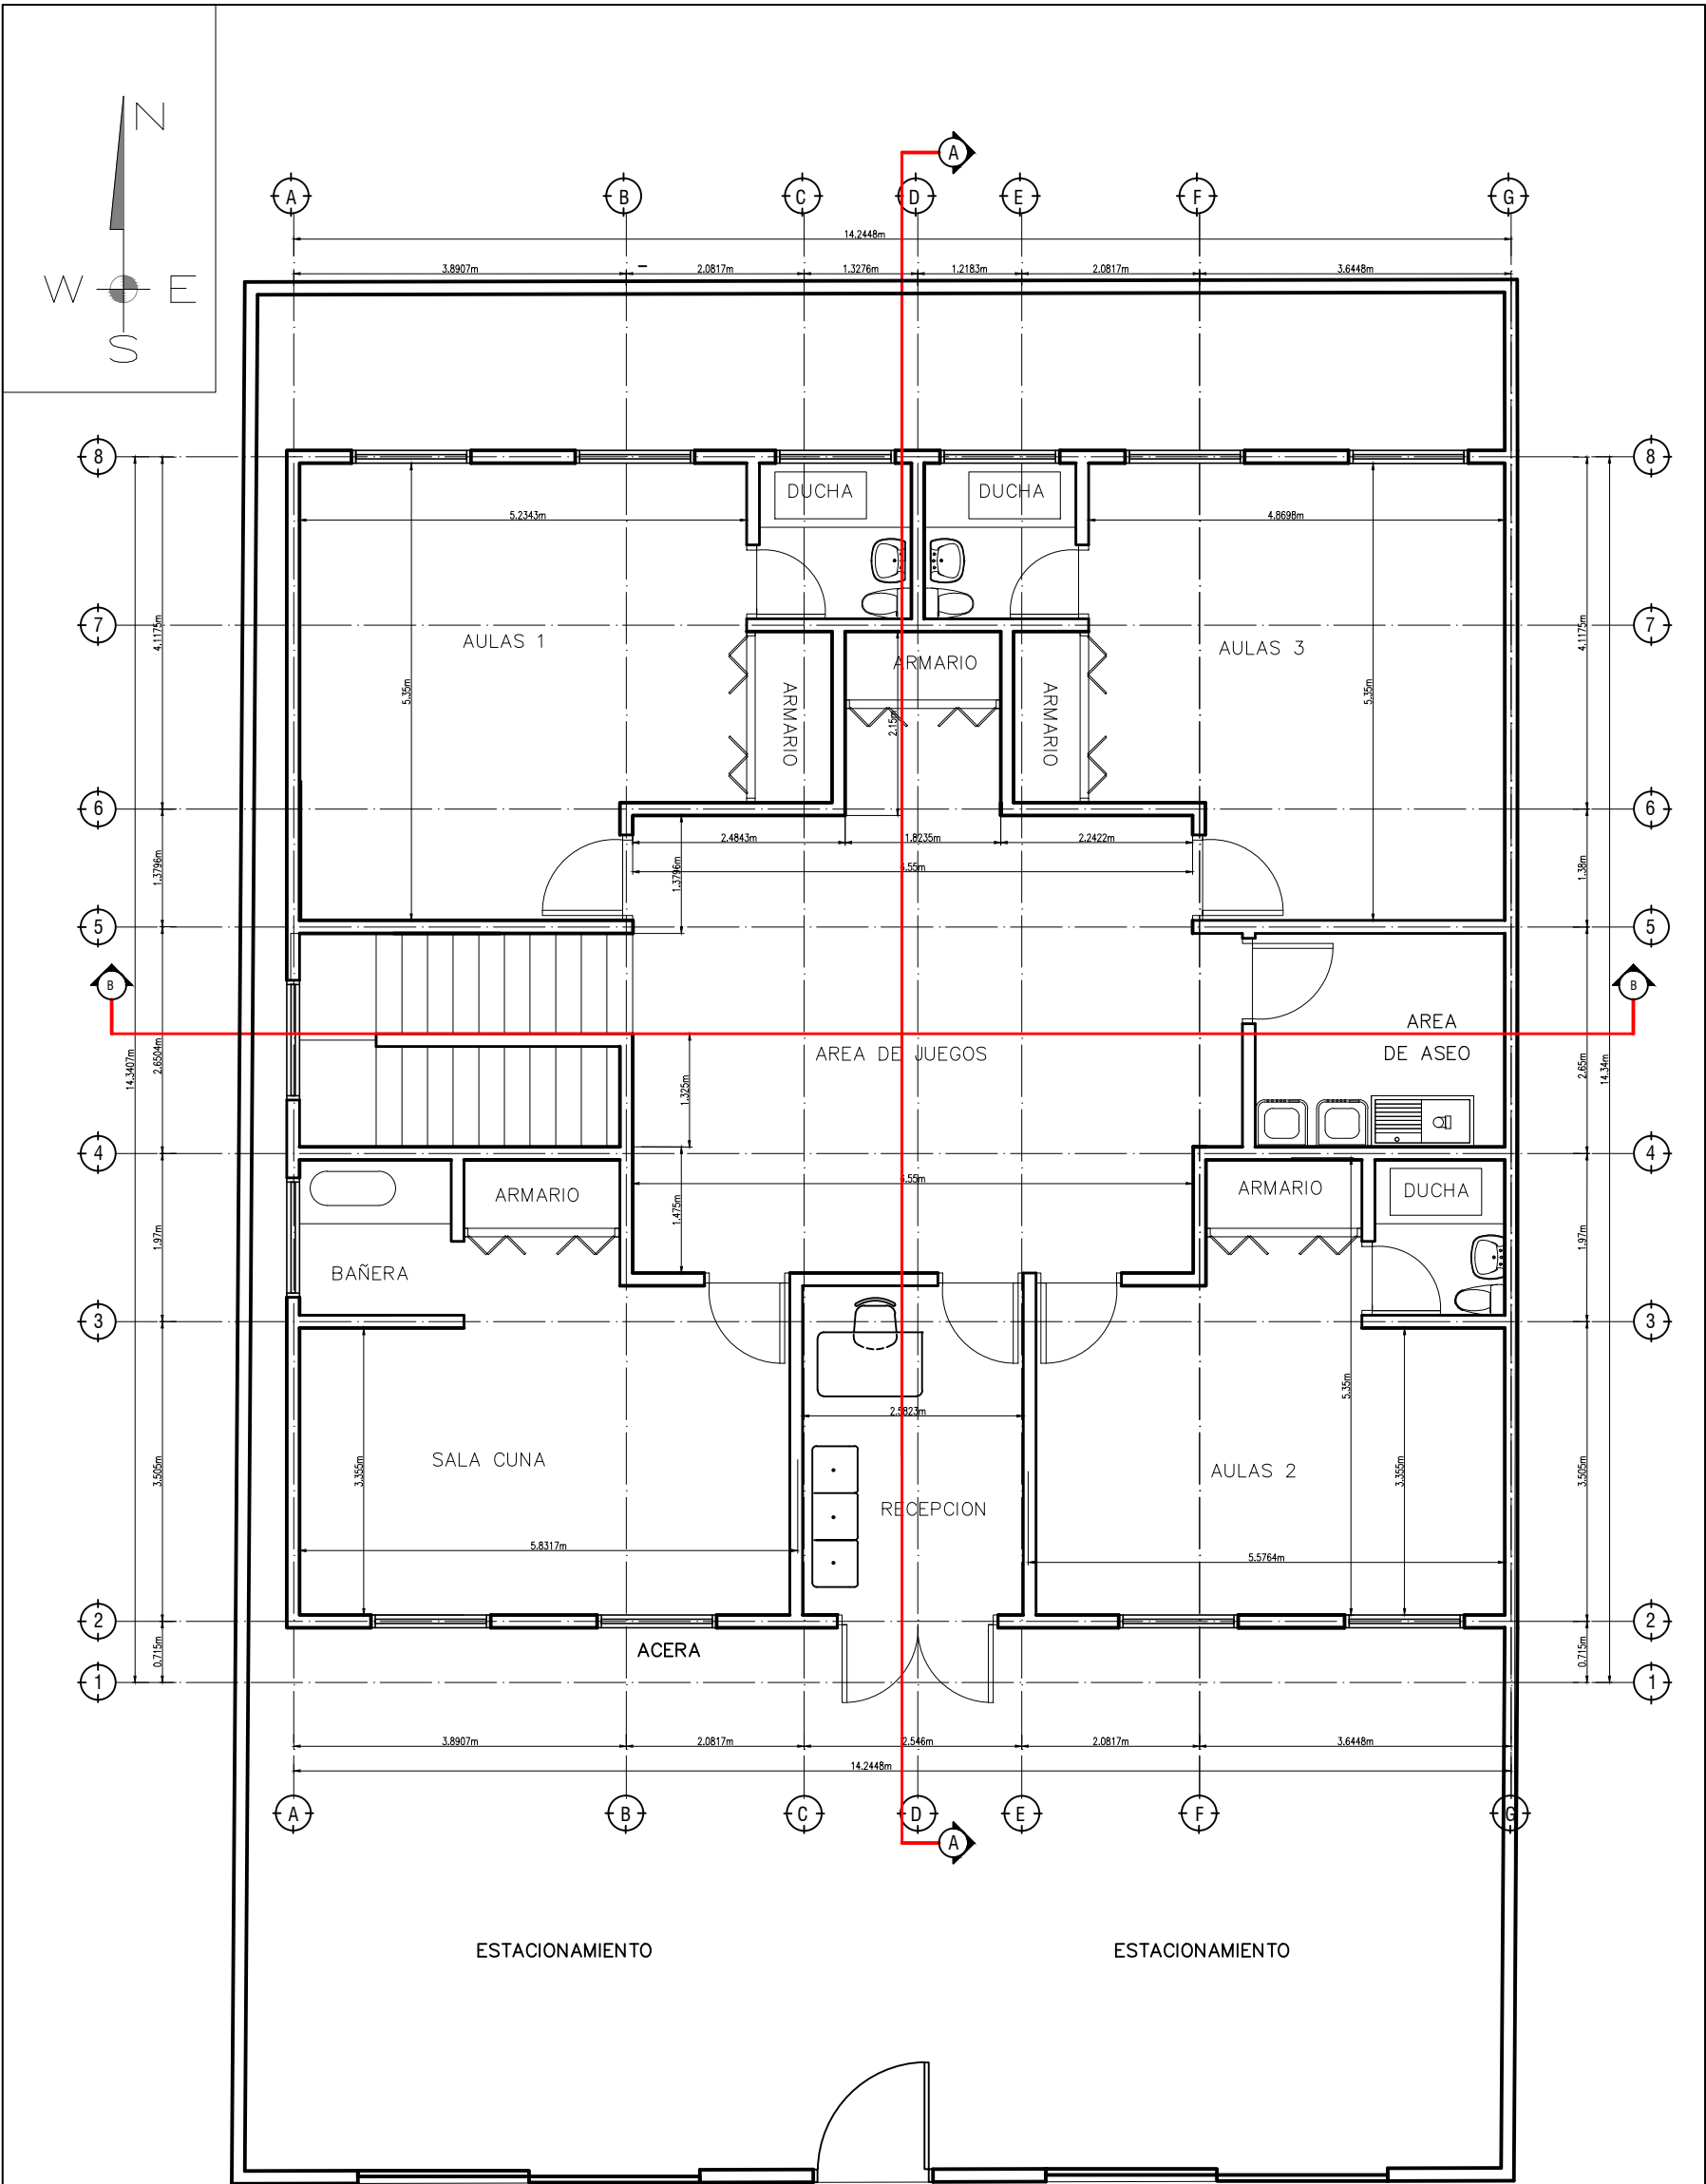


PLANTA ARQUITECTÓNICA PRIMER NIVEL

SIN ESCALA

PROYECTO:		GUARDERIA DE NIÑOS	
UBICACIÓN:		ALDEA CATALUÑA	
CONTENIDO		PLANTA ARQUITECTONICA PRIMER NIVEL	
RESPONSABLE:		D.G.C.D.H	
DIGITALIZO:		D.G.C.D.H	
LEVANTO:		D.G.C.D.H	
ESCALA:		SIN ESCALA	
FECHA:		ABRIL 2011	
HOJA:		3/19	

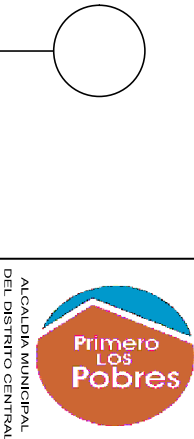


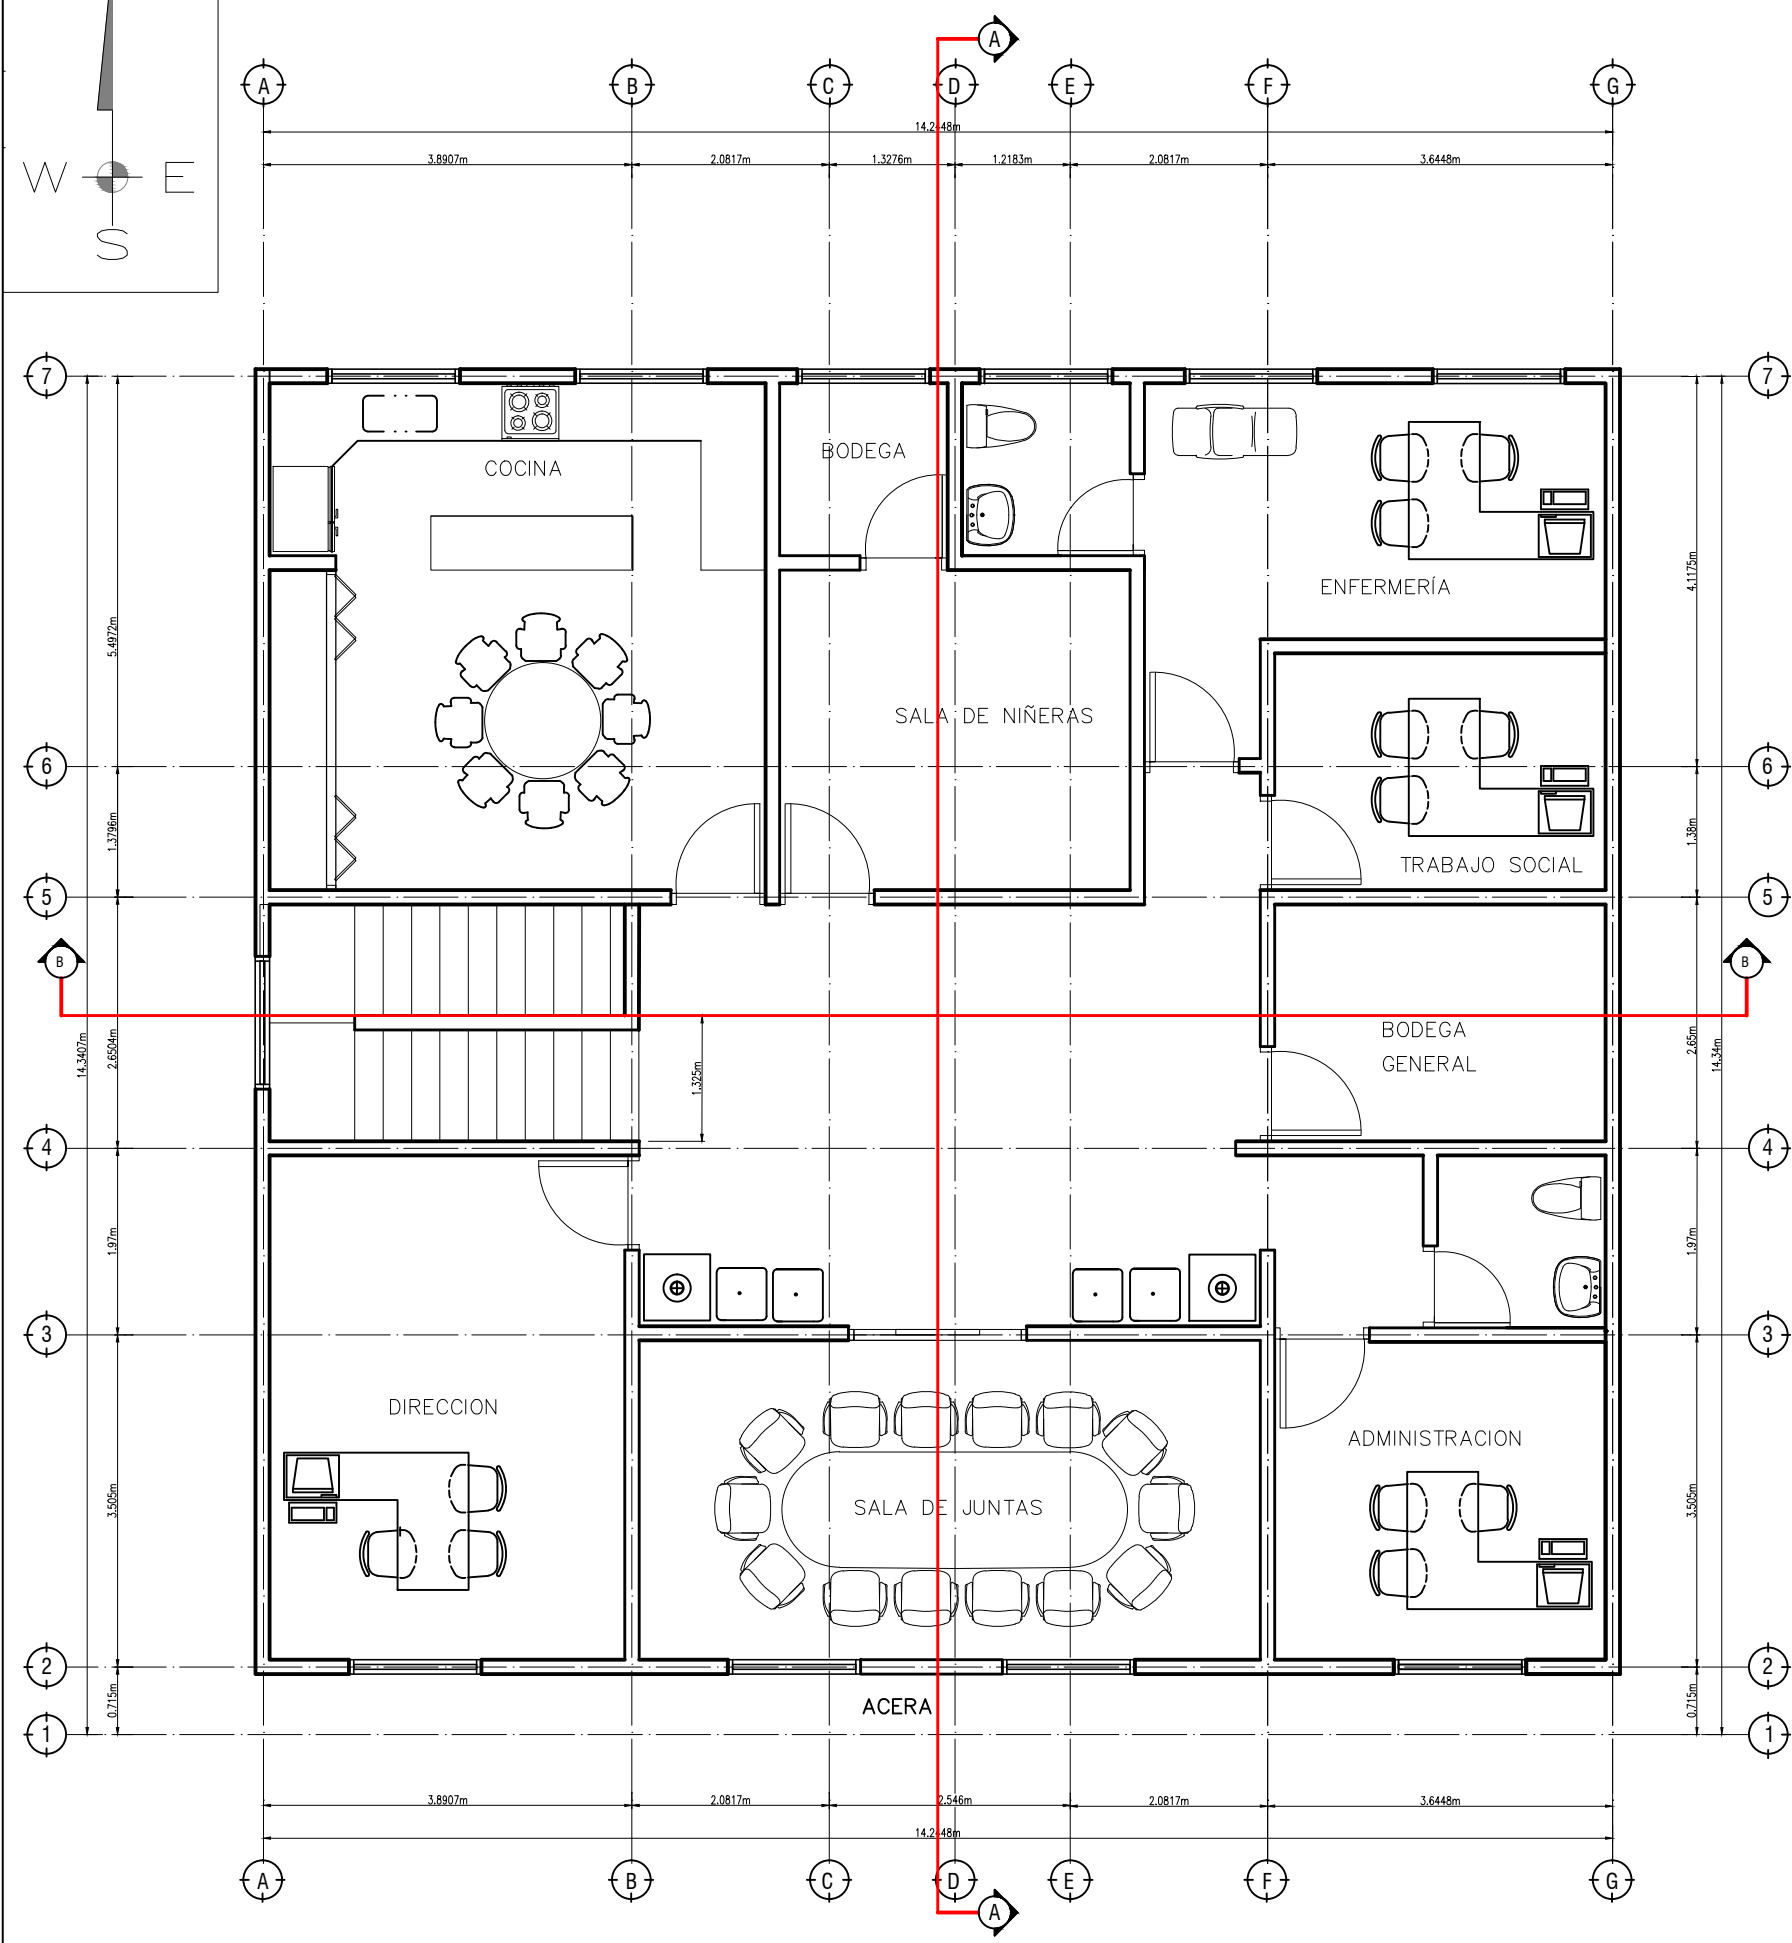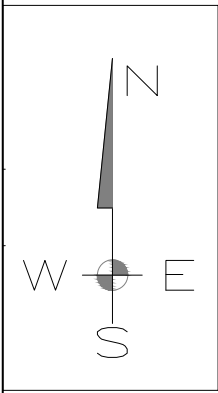


PLANTA ARQUITECTÓNICA SEGUNDO NIVEL

SIN ESCALA


PROYECTO:		GUARDERIA DE NIÑOS	
UBICACIÓN:		ALDEA CATALUÑA	
CONTENIDO		PLANTA ARQUITECTÓNICA SEGUNDO NIVEL	
RESPONSABLE:		D.G.C.D.H	
DIGITALIZO:		D.G.C.D.H	
LEVANTO:		D.G.C.D.H	
ESCALA:		SIN ESCALA	
FECHA:		ABRIL 2011	
HOJA:		4/19	

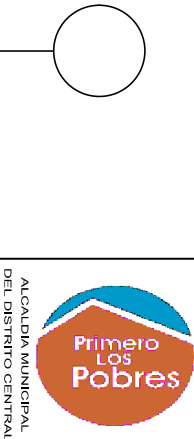

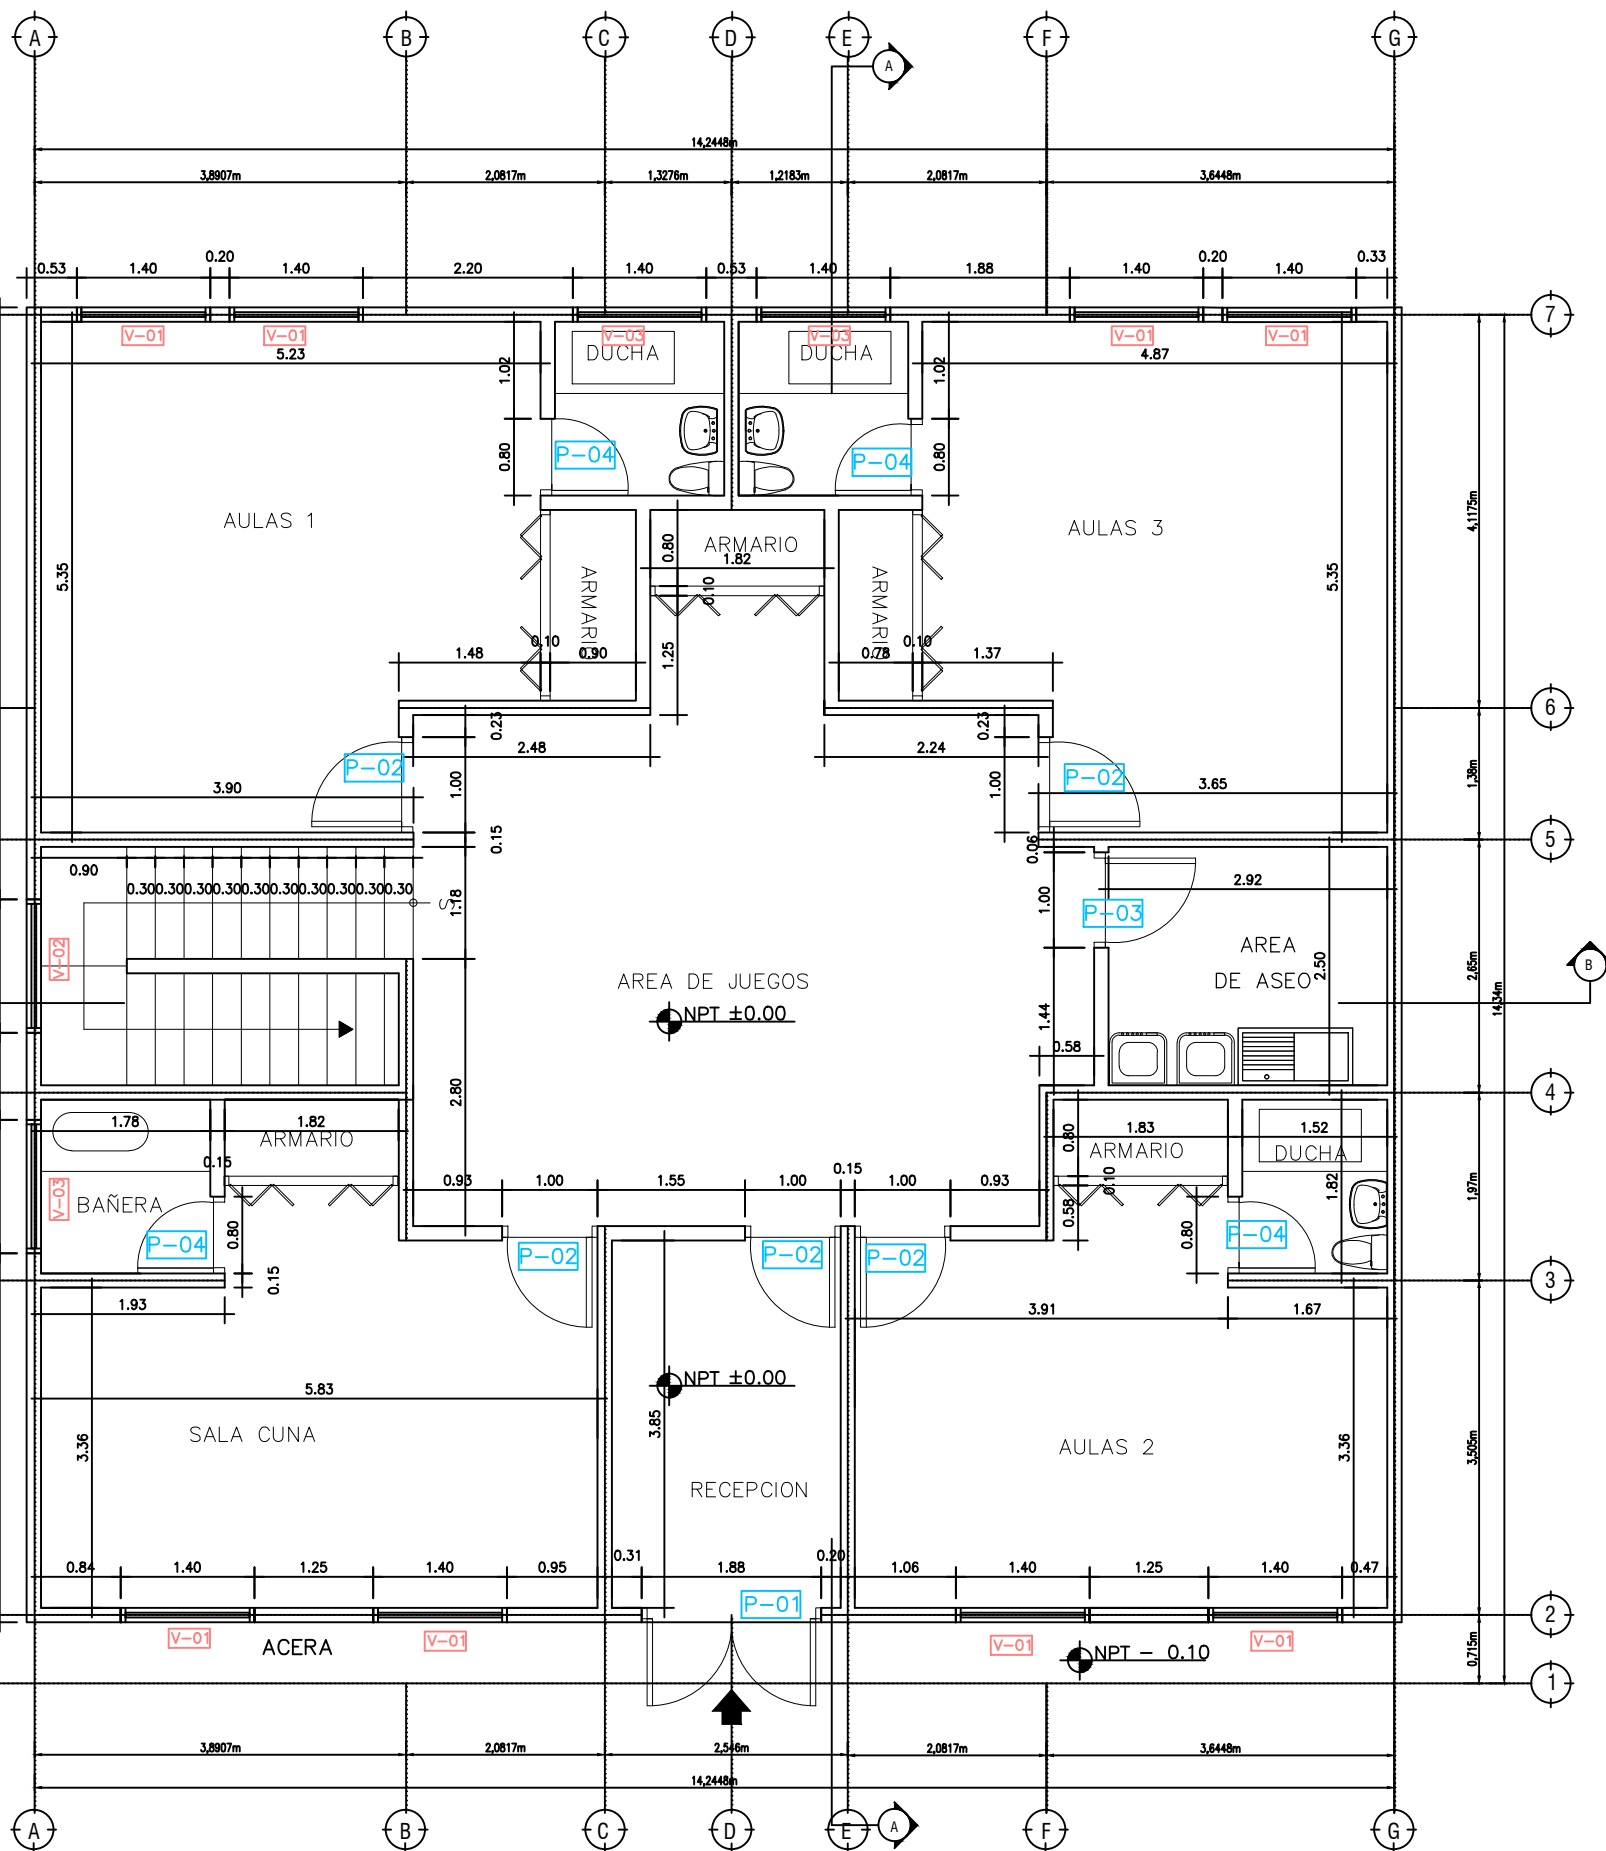


CUADRO DE PUERTAS					
TIPO	BASE mts	ALTURA h=mts	Area Boquete m2	CANTIDAD	OBSERVACIONES
P-1	1.90	2.40	4.56	1	Puerta abatible de madera caoba
P-2	1.00	2.10	2.10	5	Puerta de vidrio fijo y pvc
P-3	1.00	2.10	2.10	9	Puerta de madera de color
P-4	0.80	2.10	1.68	6	Puerta madera de color

SIN ESCALA

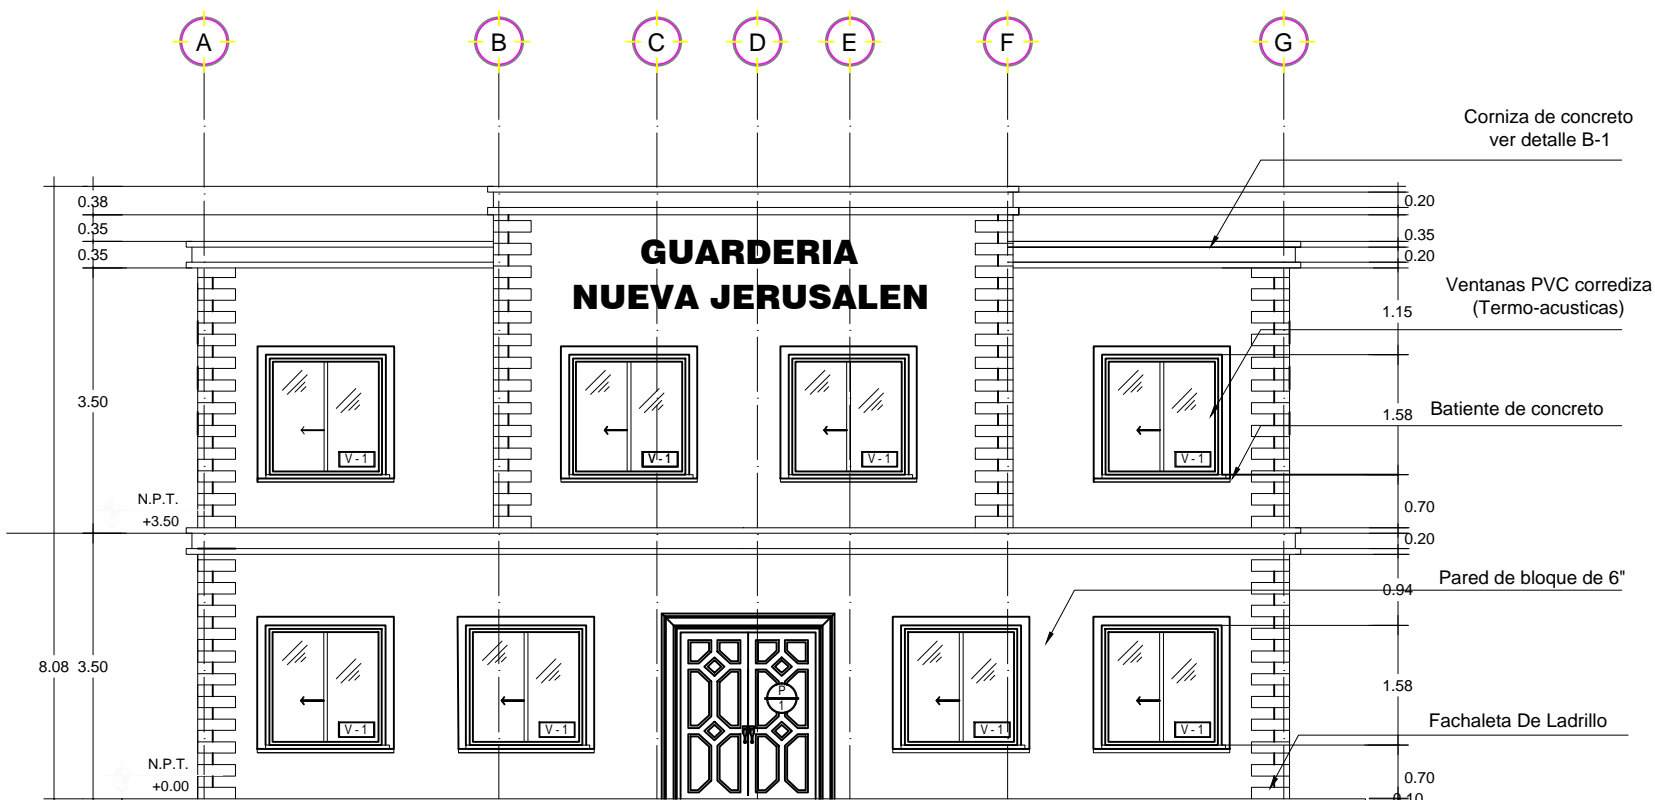

ELEVACION FRONTAL

SIN ESCALA

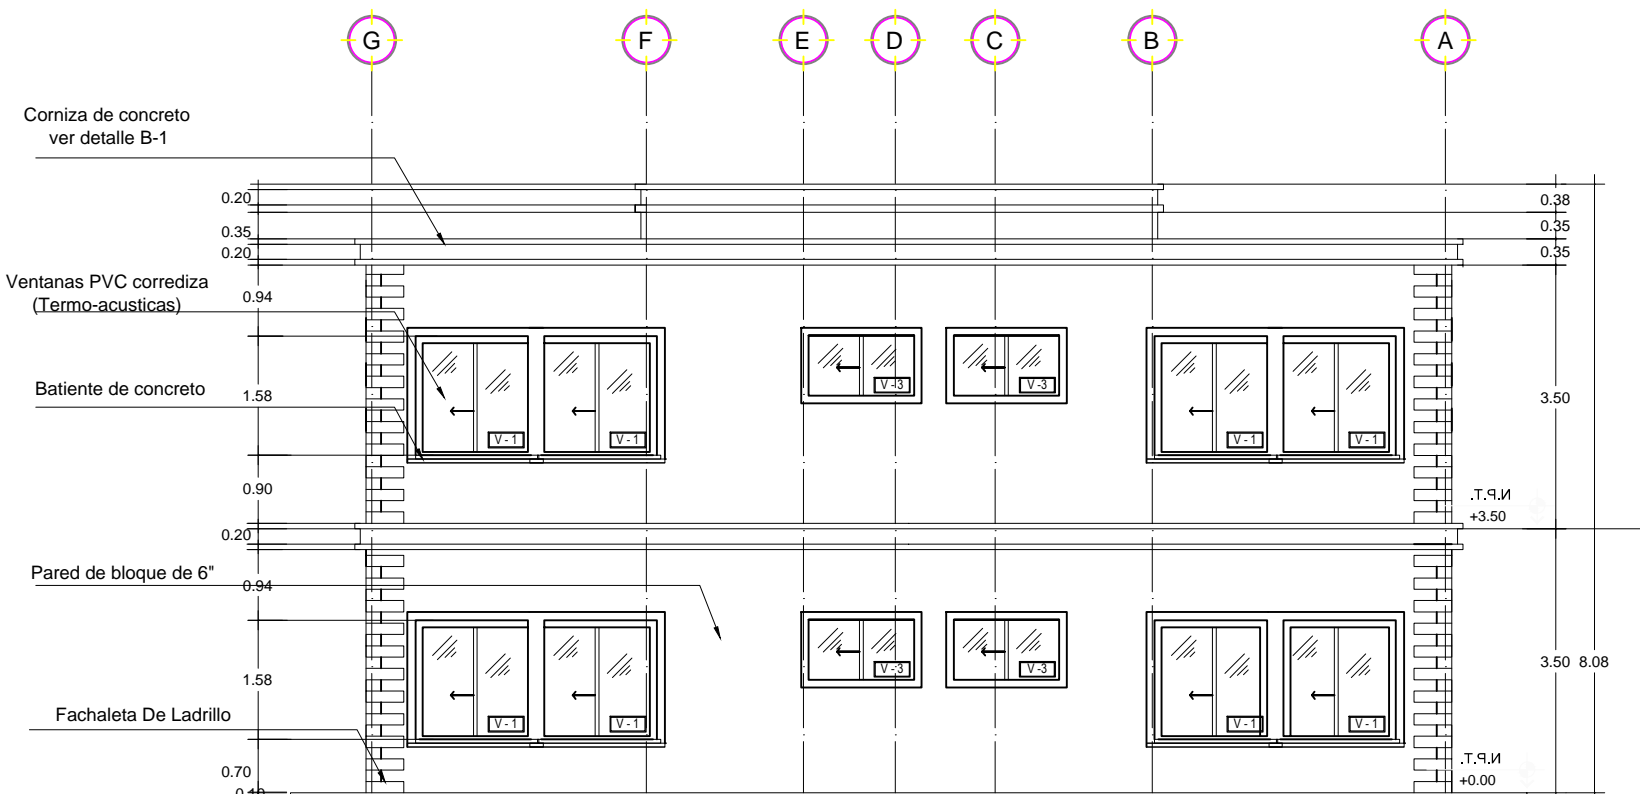


ELEVACION POSTERIOR

SIN ESCALA




HOJA:		FECHA:		ESCALA:		LEVANTO:		DIGITALIZO:		RESPONSABLE:		CONTENIDO		UBICACION:		PROYECTO:		ALCALDIA MUNICIPAL DEL DISTRITO CENTRAL	
7/19		ABRIL 2011		SIN ESCALA		D.G.C.D.H		D.G.C.D.H		D.G.C.D.H		ELEVACIONES FRONTAL/POSTERIOR		ALDEA CATALUÑA		GUARDERIA DE NIÑOS		Primero Los Pobres	

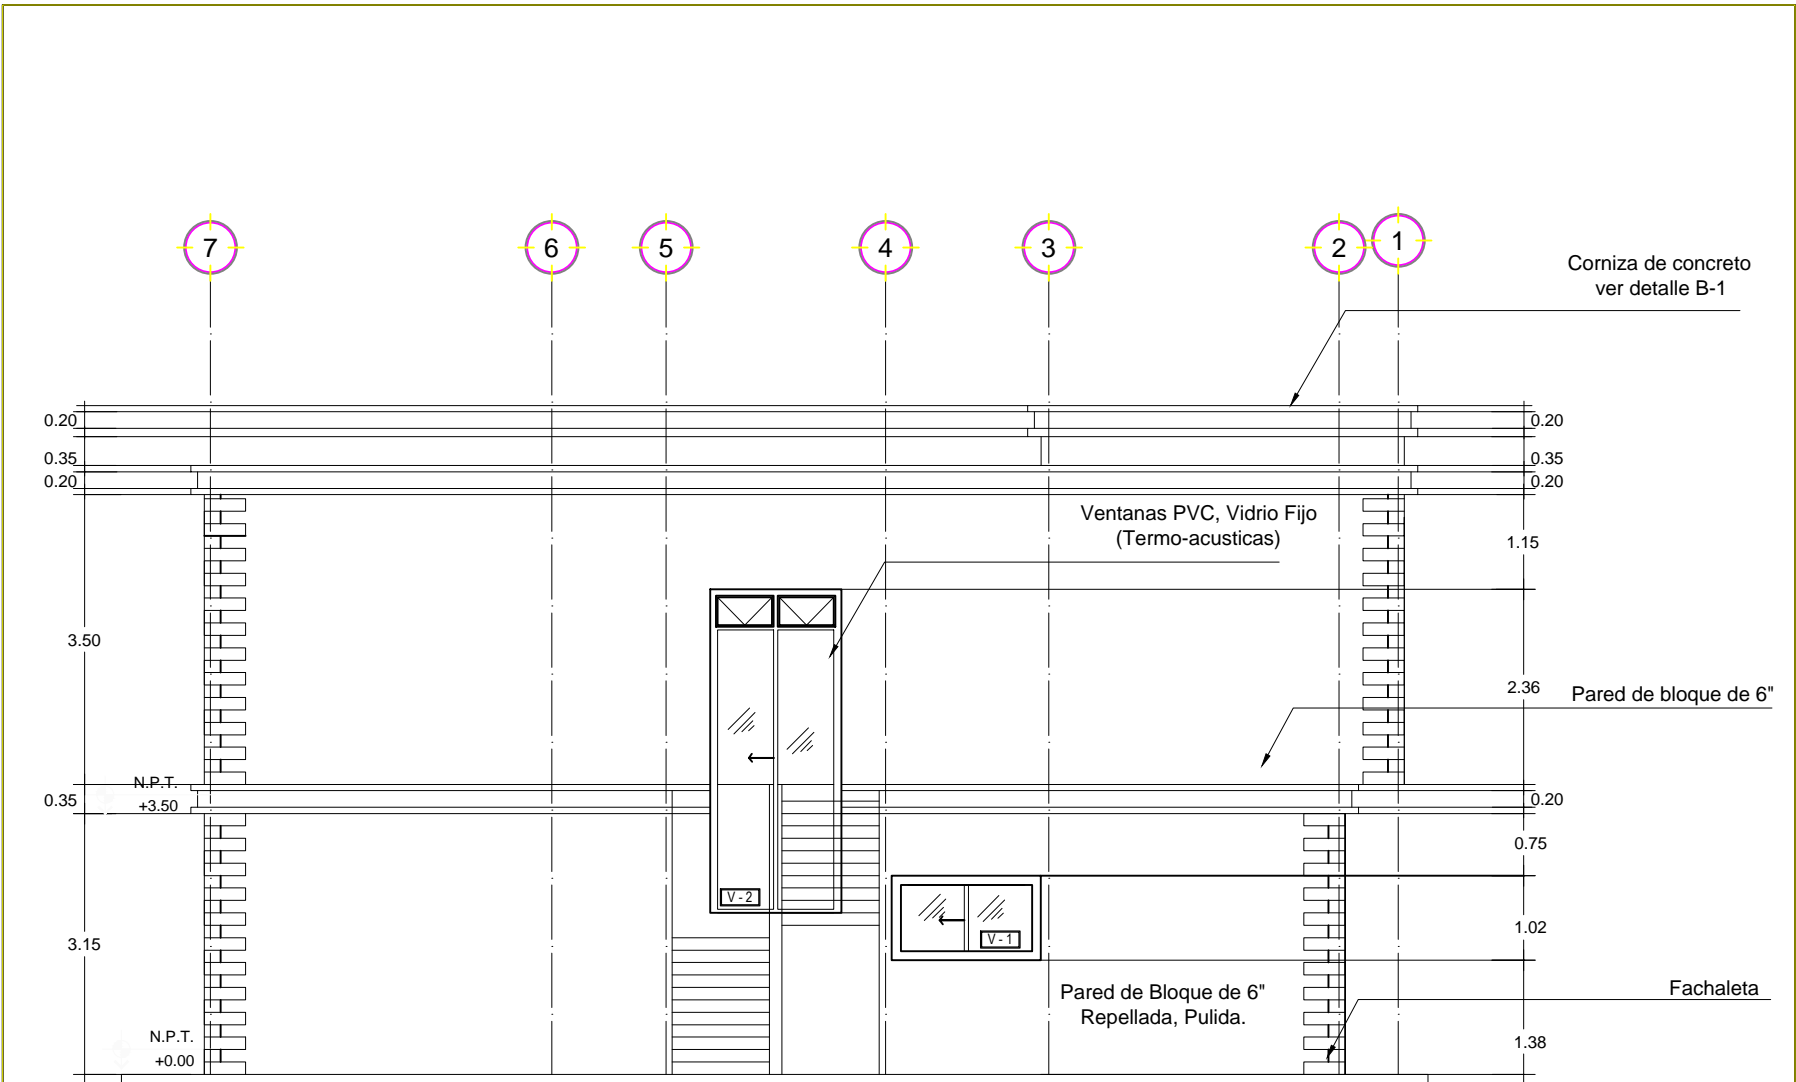

ELEVACION LATERAL IZQUIERDA





SIN ESCALA

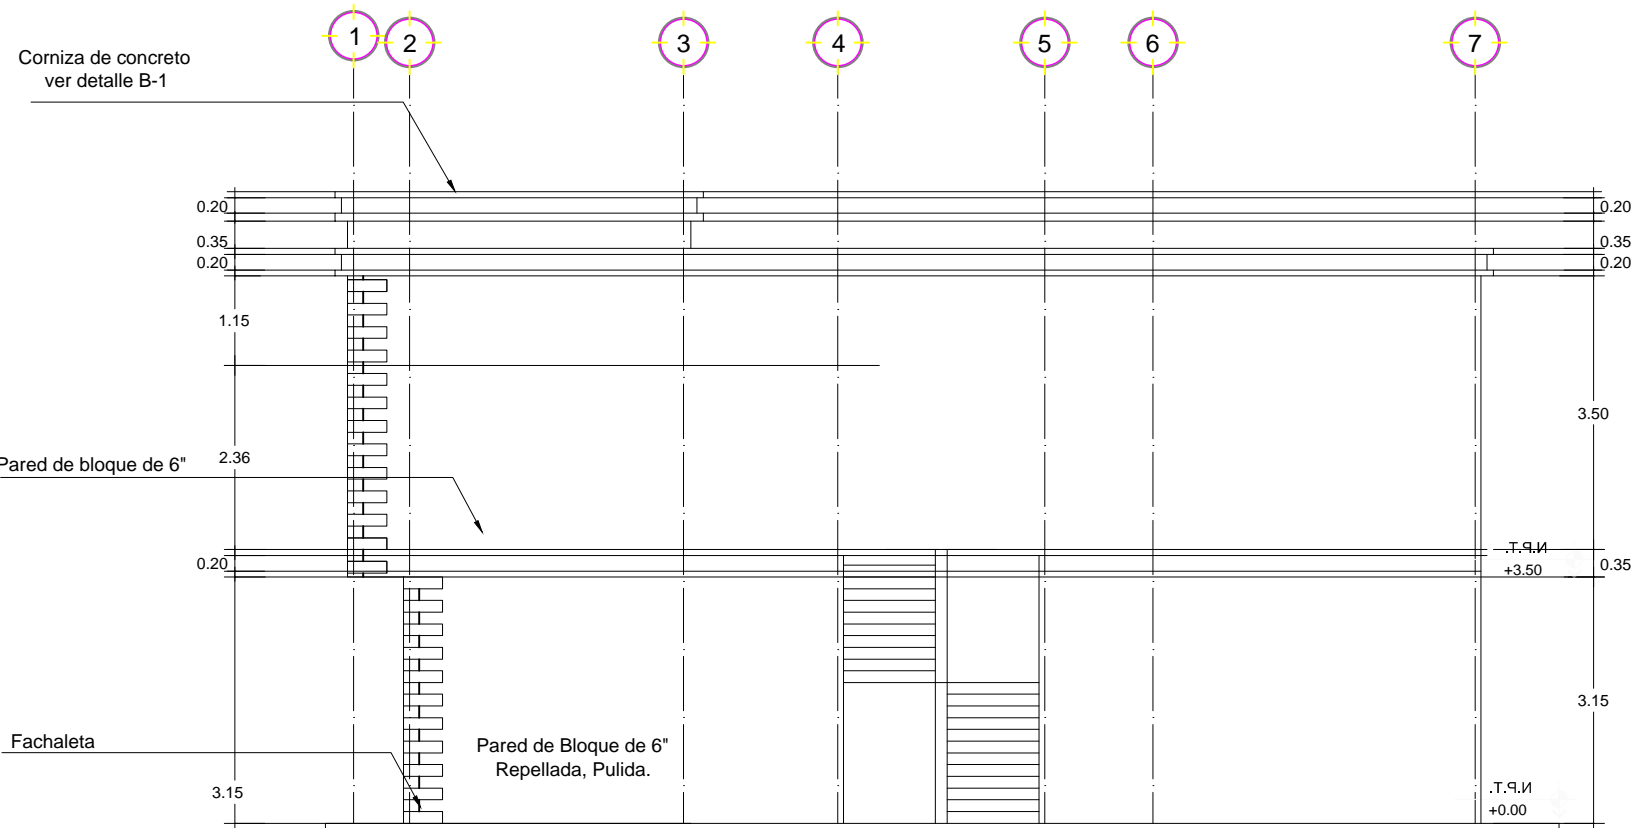

ELEVACION LATERAL DERECHA

SIN ESCALA

PROYECTO:		GUARDERIA DE NIÑOS		ALCALDIA MUNICIPAL DEL DISTRITO CENTRAL	
UBICACION:		ALDEA CATALUÑA		Primero Los Pobres	
CONTENIDO		ELEVACIONES LATERALES DERECHA/IZQUIERDA		8/19	
RESPONSABLE:		D.G.C.D.H		FECHA: ABRIL 2011	
DIGITALIZO:		D.G.C.D.H		HOLAS:	
LEVANTO:		D.G.C.D.H		ESCALA: SIN ESCALA	
D.G.C.D.H		D.G.C.D.H		D.G.C.D.H	

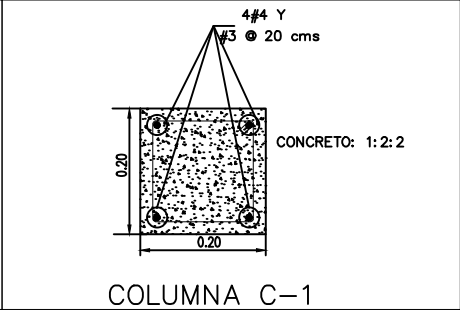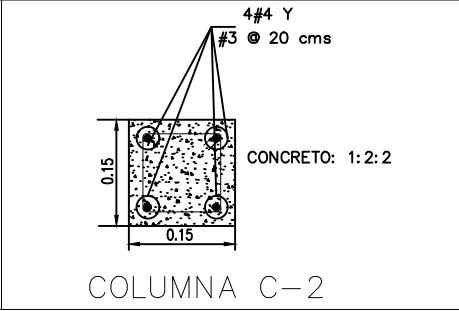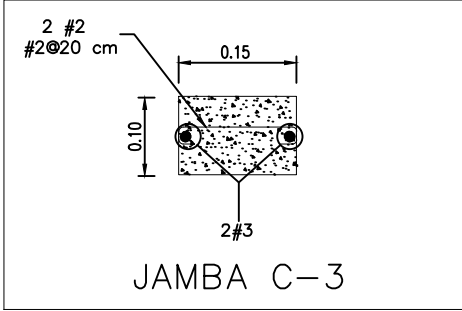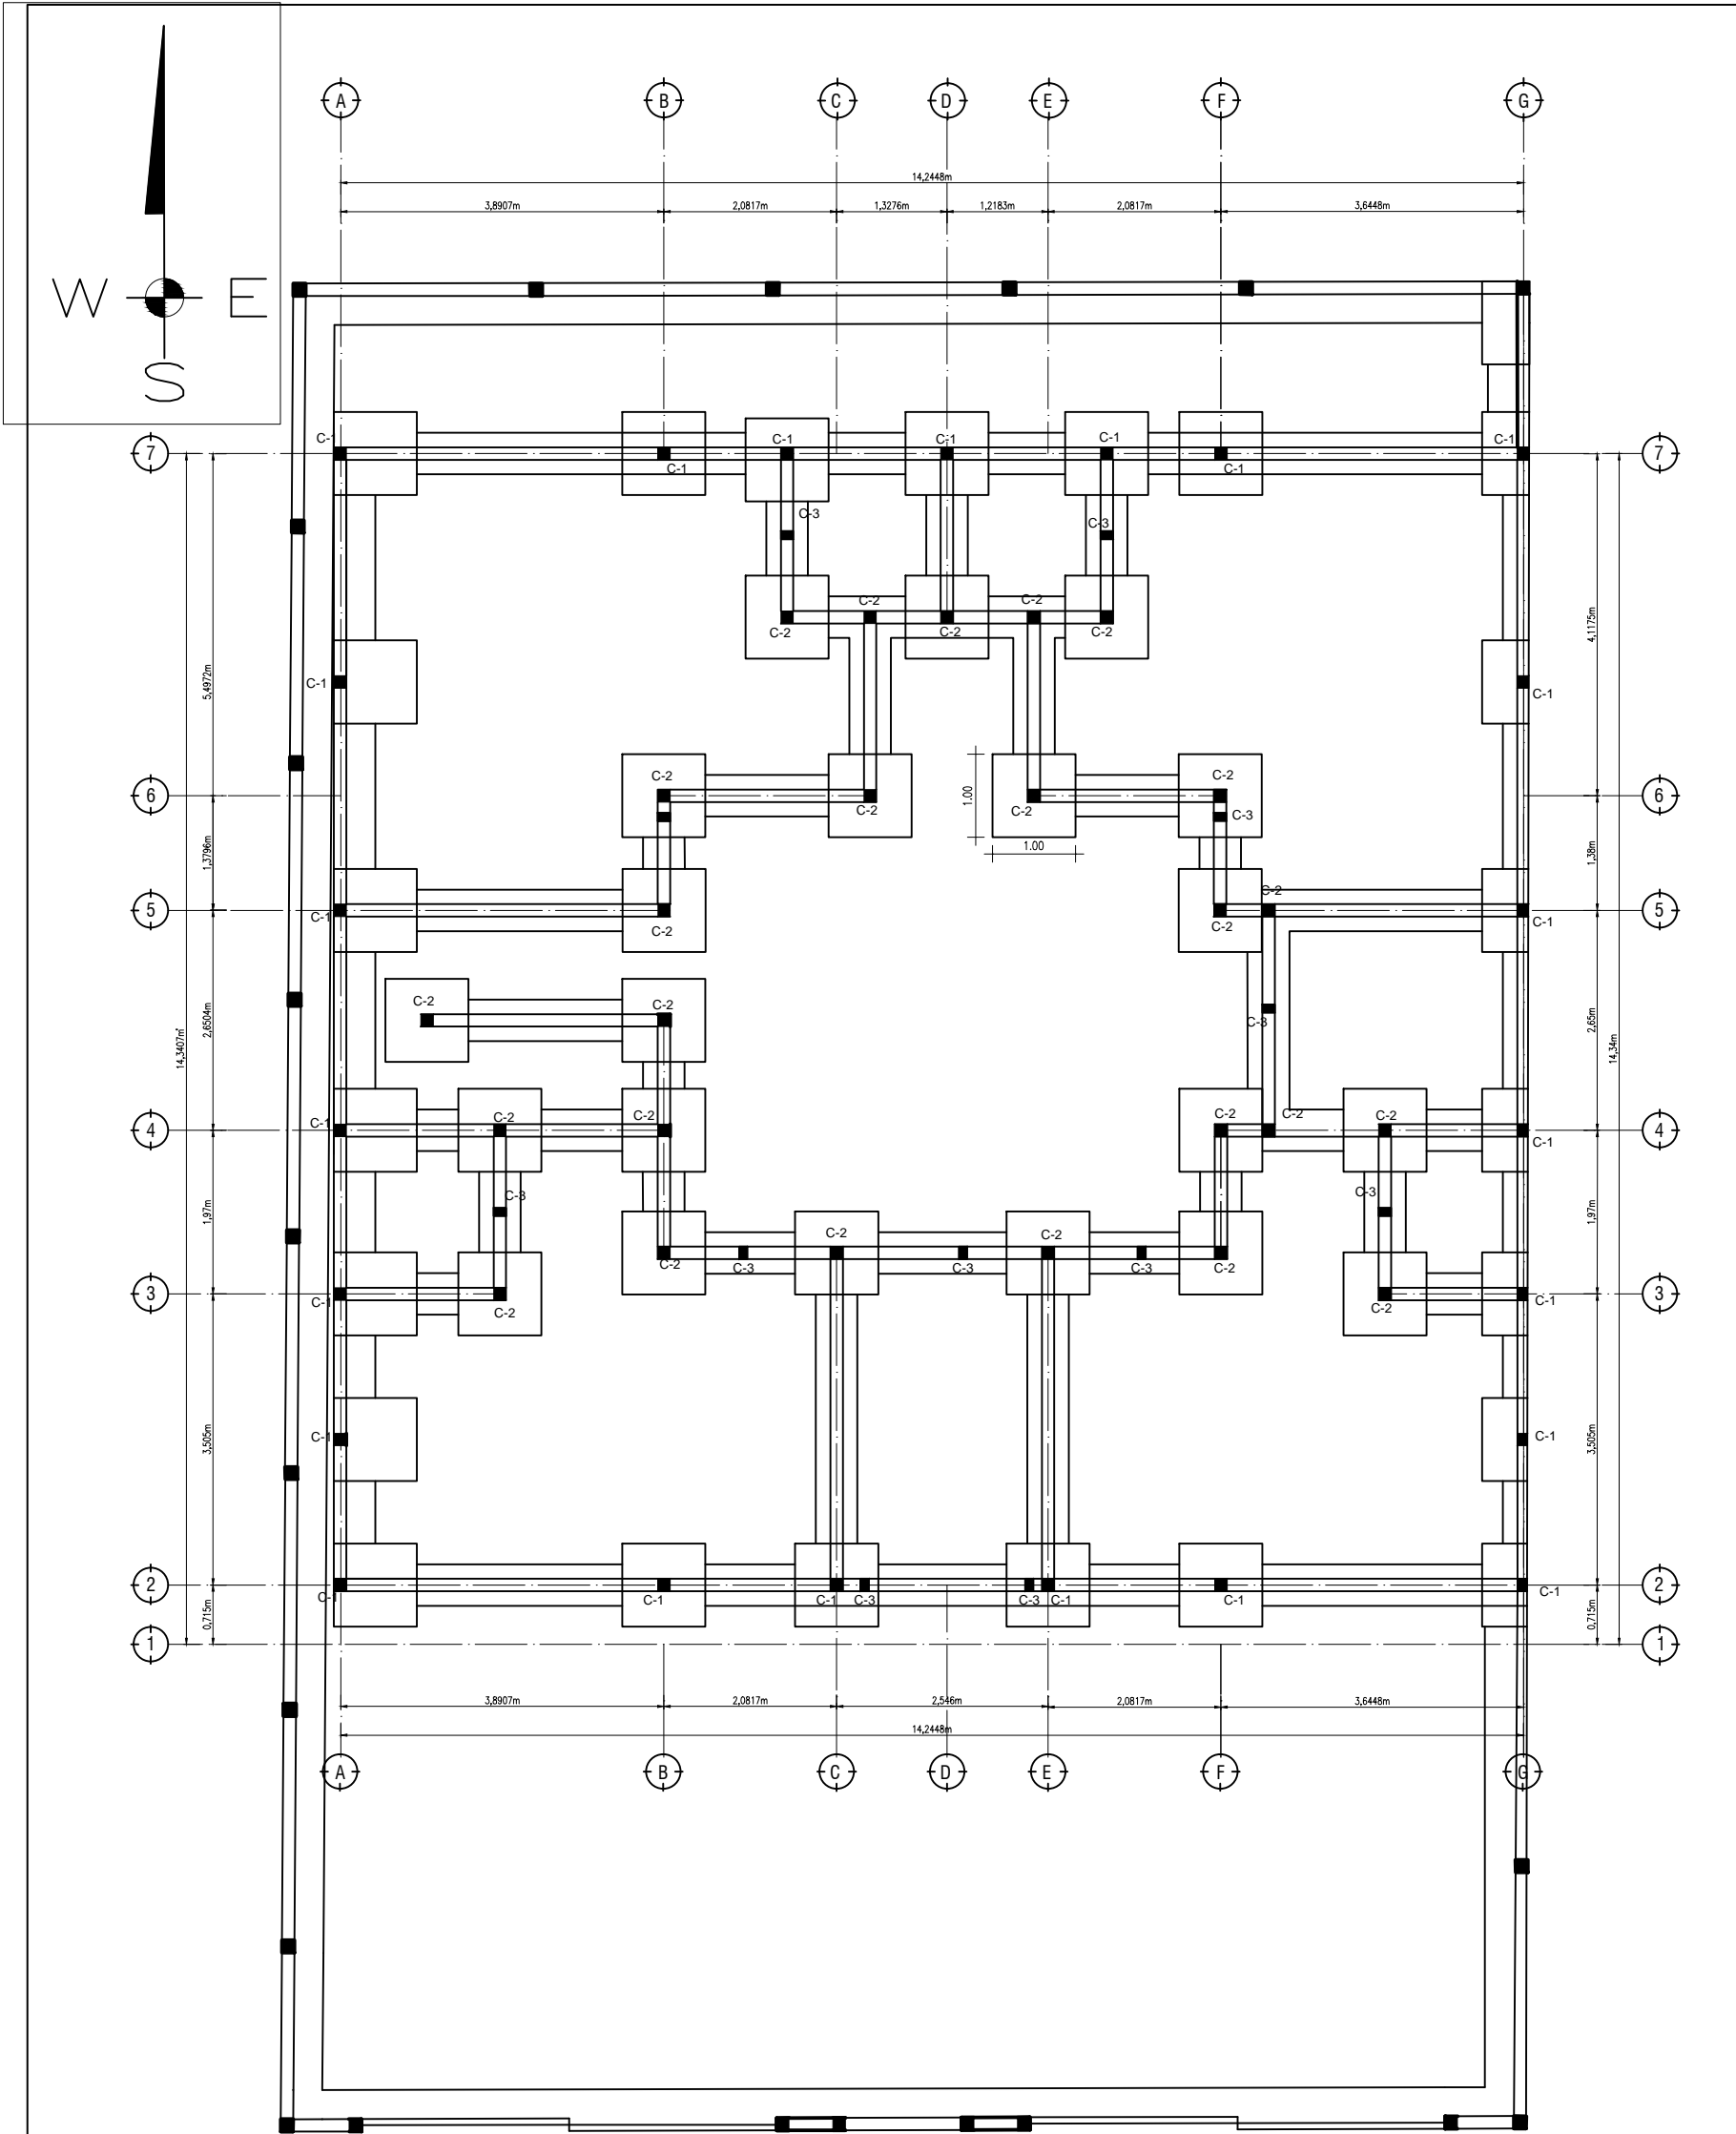


PLANTA DE CIMENTACION

SIN ESCALA




HOJA:	FECHA:	ESCALA:	LEVANTO:	DIGITALIZO:	RESPONSABLE:	CONTENIDO:	UBICACION:	PROYECTO:	ALCALDIA MUNICIPAL DEL DISTRITO CENTRAL
9/18	ABRIL 2011	SIN ESCALA	D.G.C.D.H	D.G.C.D.H	D.G.C.D.H	PLANTA DE CIMENTACION	ALDEA CATALUÑA	GUARDERIA DE NIÑOS	Primero Los Pobres

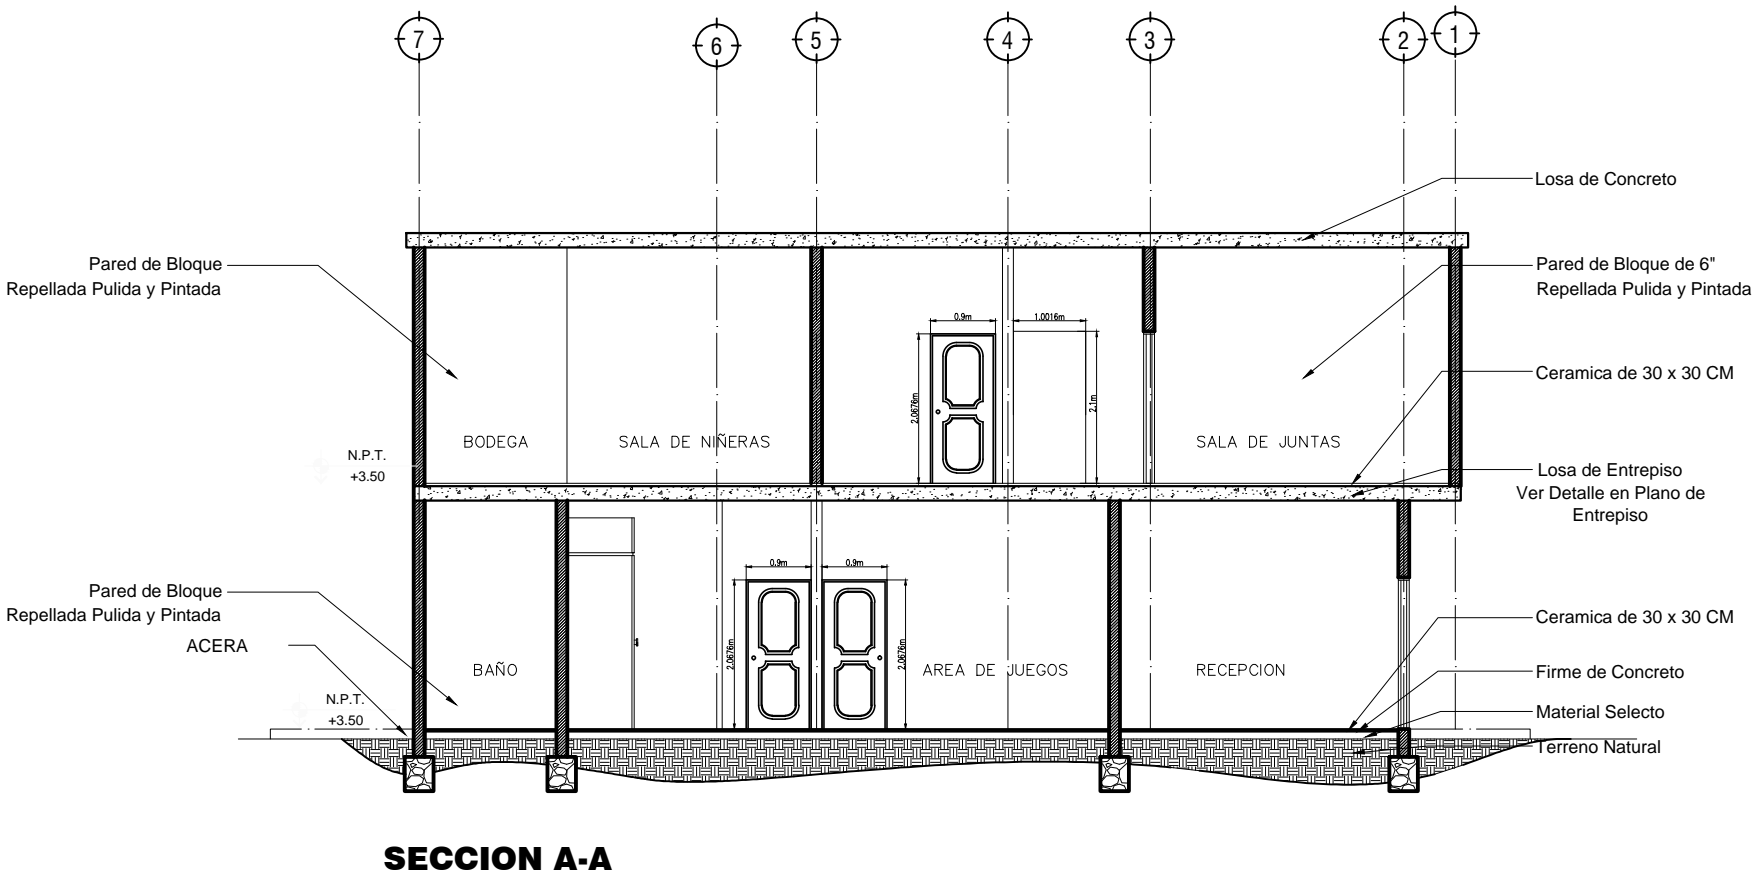

SECCION A




SIN ESCALA

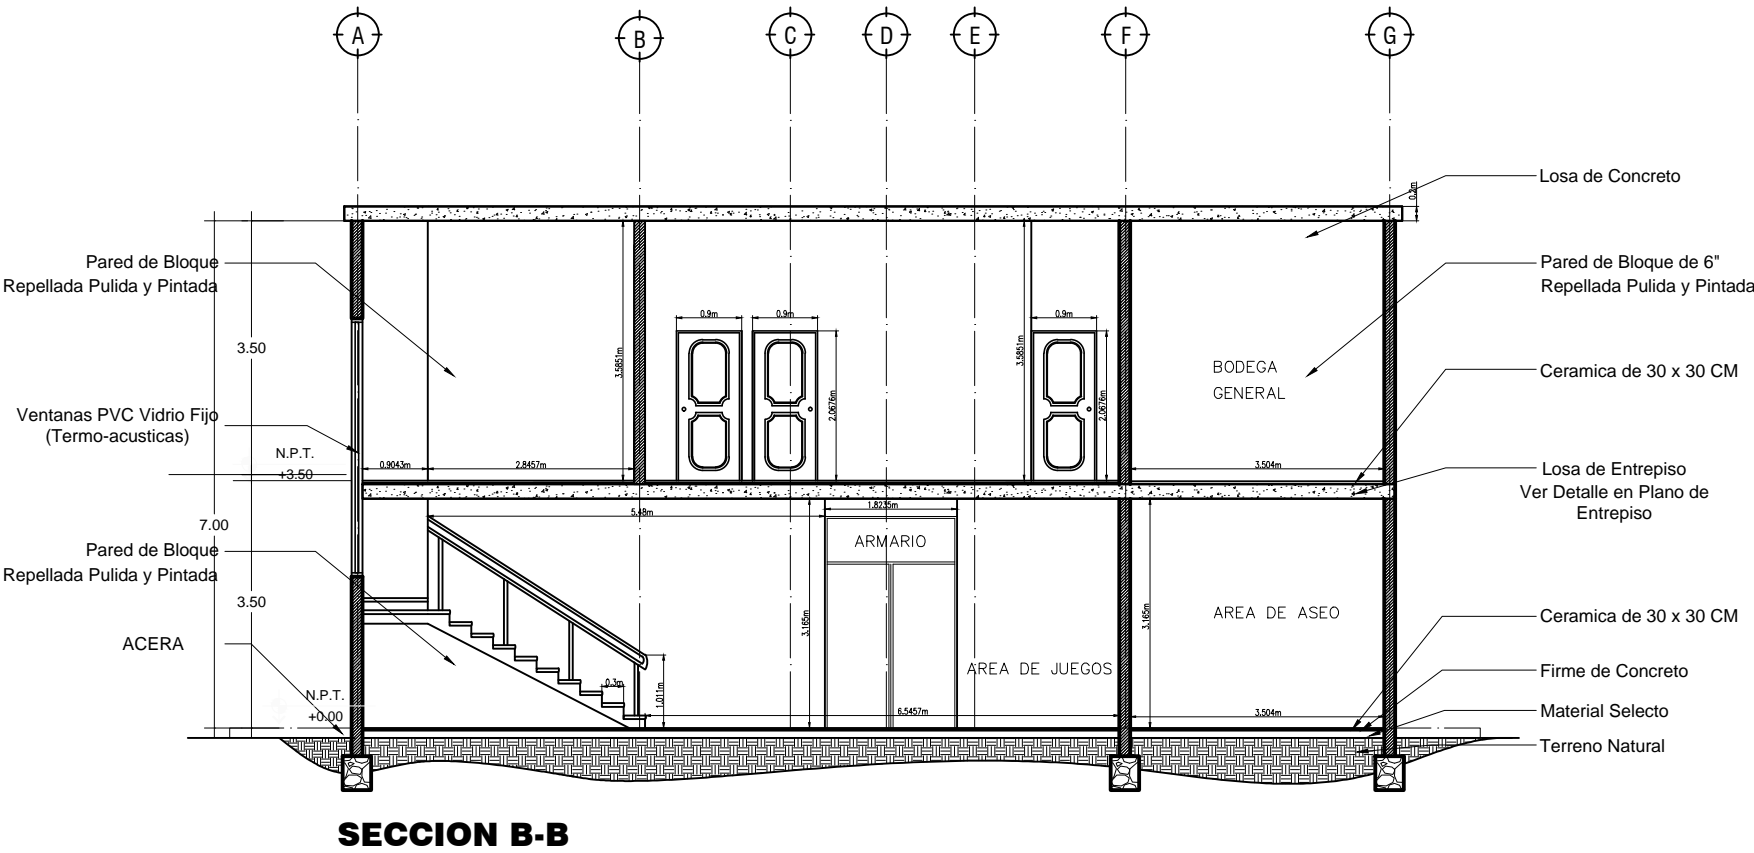

SECCION B

SIN ESCALA

PROYECTO:		GUARDERIA DE NIÑOS		ALCALDIA MUNICIPAL DEL DISTRITO CENTRAL	
UBICACION:	ALDEA CATALUÑA	CONTENIDO	SECCIONES ARQUITECTONICAS	RESPONSABLE:	D.G.C.D.H
DIGITALIZO:	D.G.C.D.H	LEVANTO:	D.G.C.D.H	ESCALA:	SIN ESCALA
FECHA:	ABRIL 2011	HOJA:	10/19		

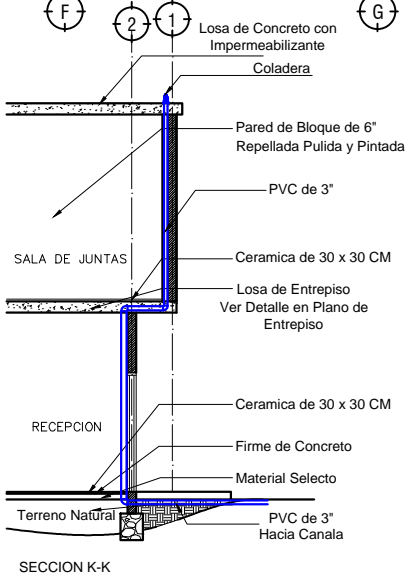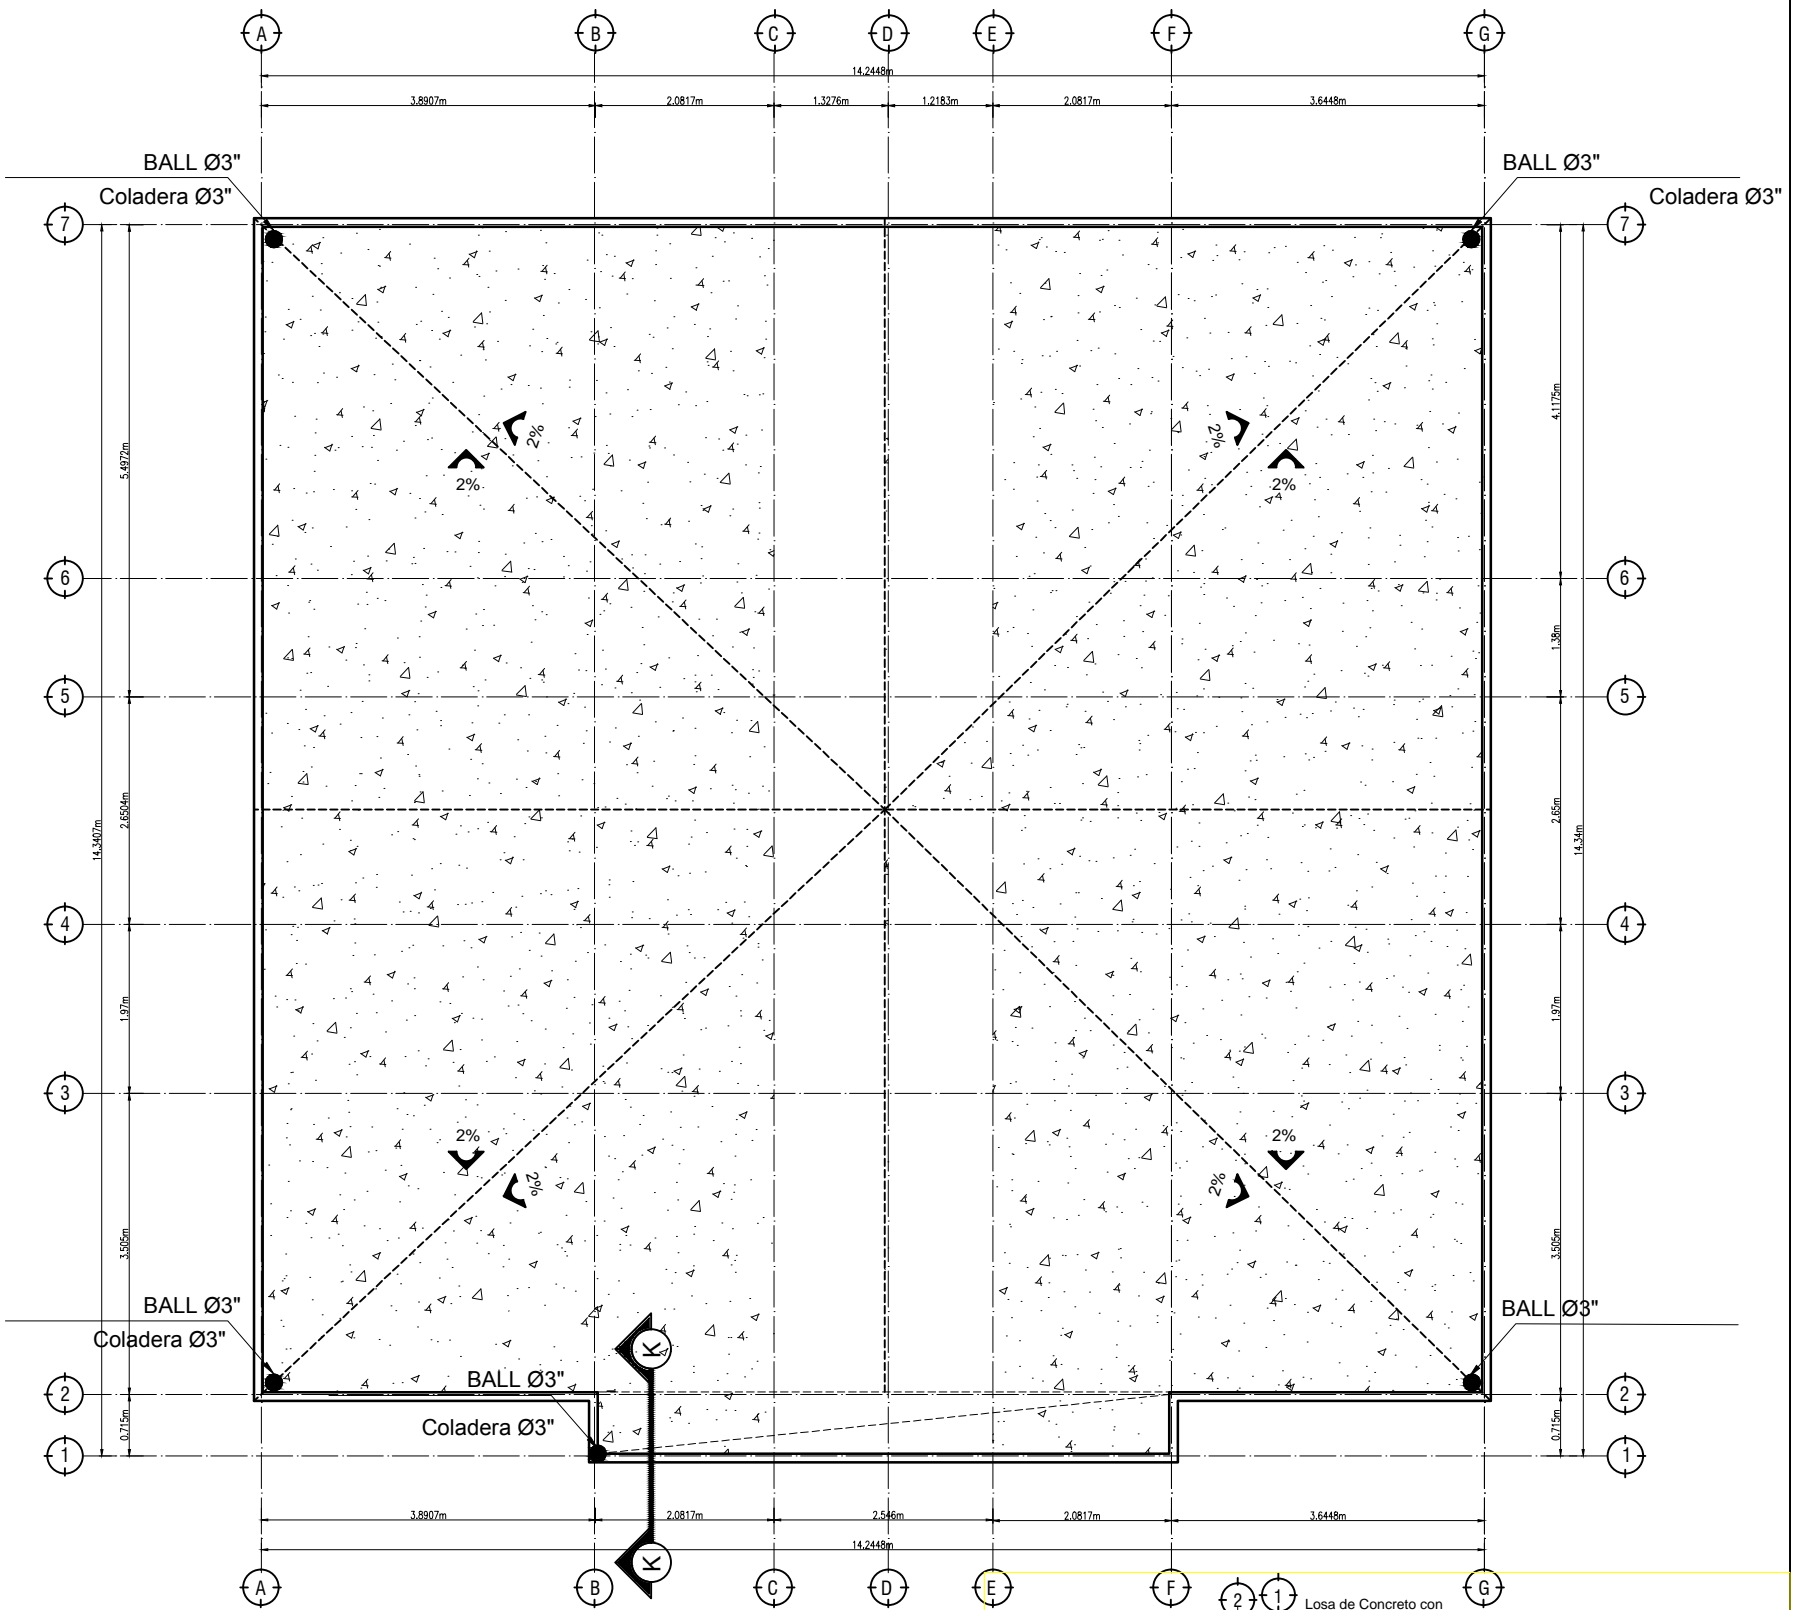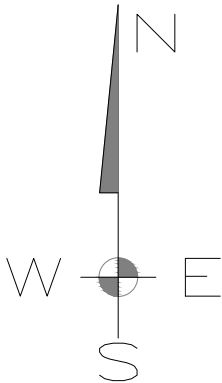

PLANTA ESTRUCTURA DE TECHO

SIN ESCALA

11/19

H.O.A.:

FECHA:
ABRIL 2011

ESCALA:
SIN ESCALA

LEVANTO:
D.G.C.D.H

DIGITALIZO:
D.G.C.D.H

RESPONSABLE:
D.G.C.D.H

CONTENIDO
PLANTA ESTRUCTURA DE TECHO


UBICACION:
ALDEA CATALUNA

PROYECTO:

GUARDERIA DE NIÑOS

ALCALDIA MUNICIPAL DEL DISTRITO CENTRAL



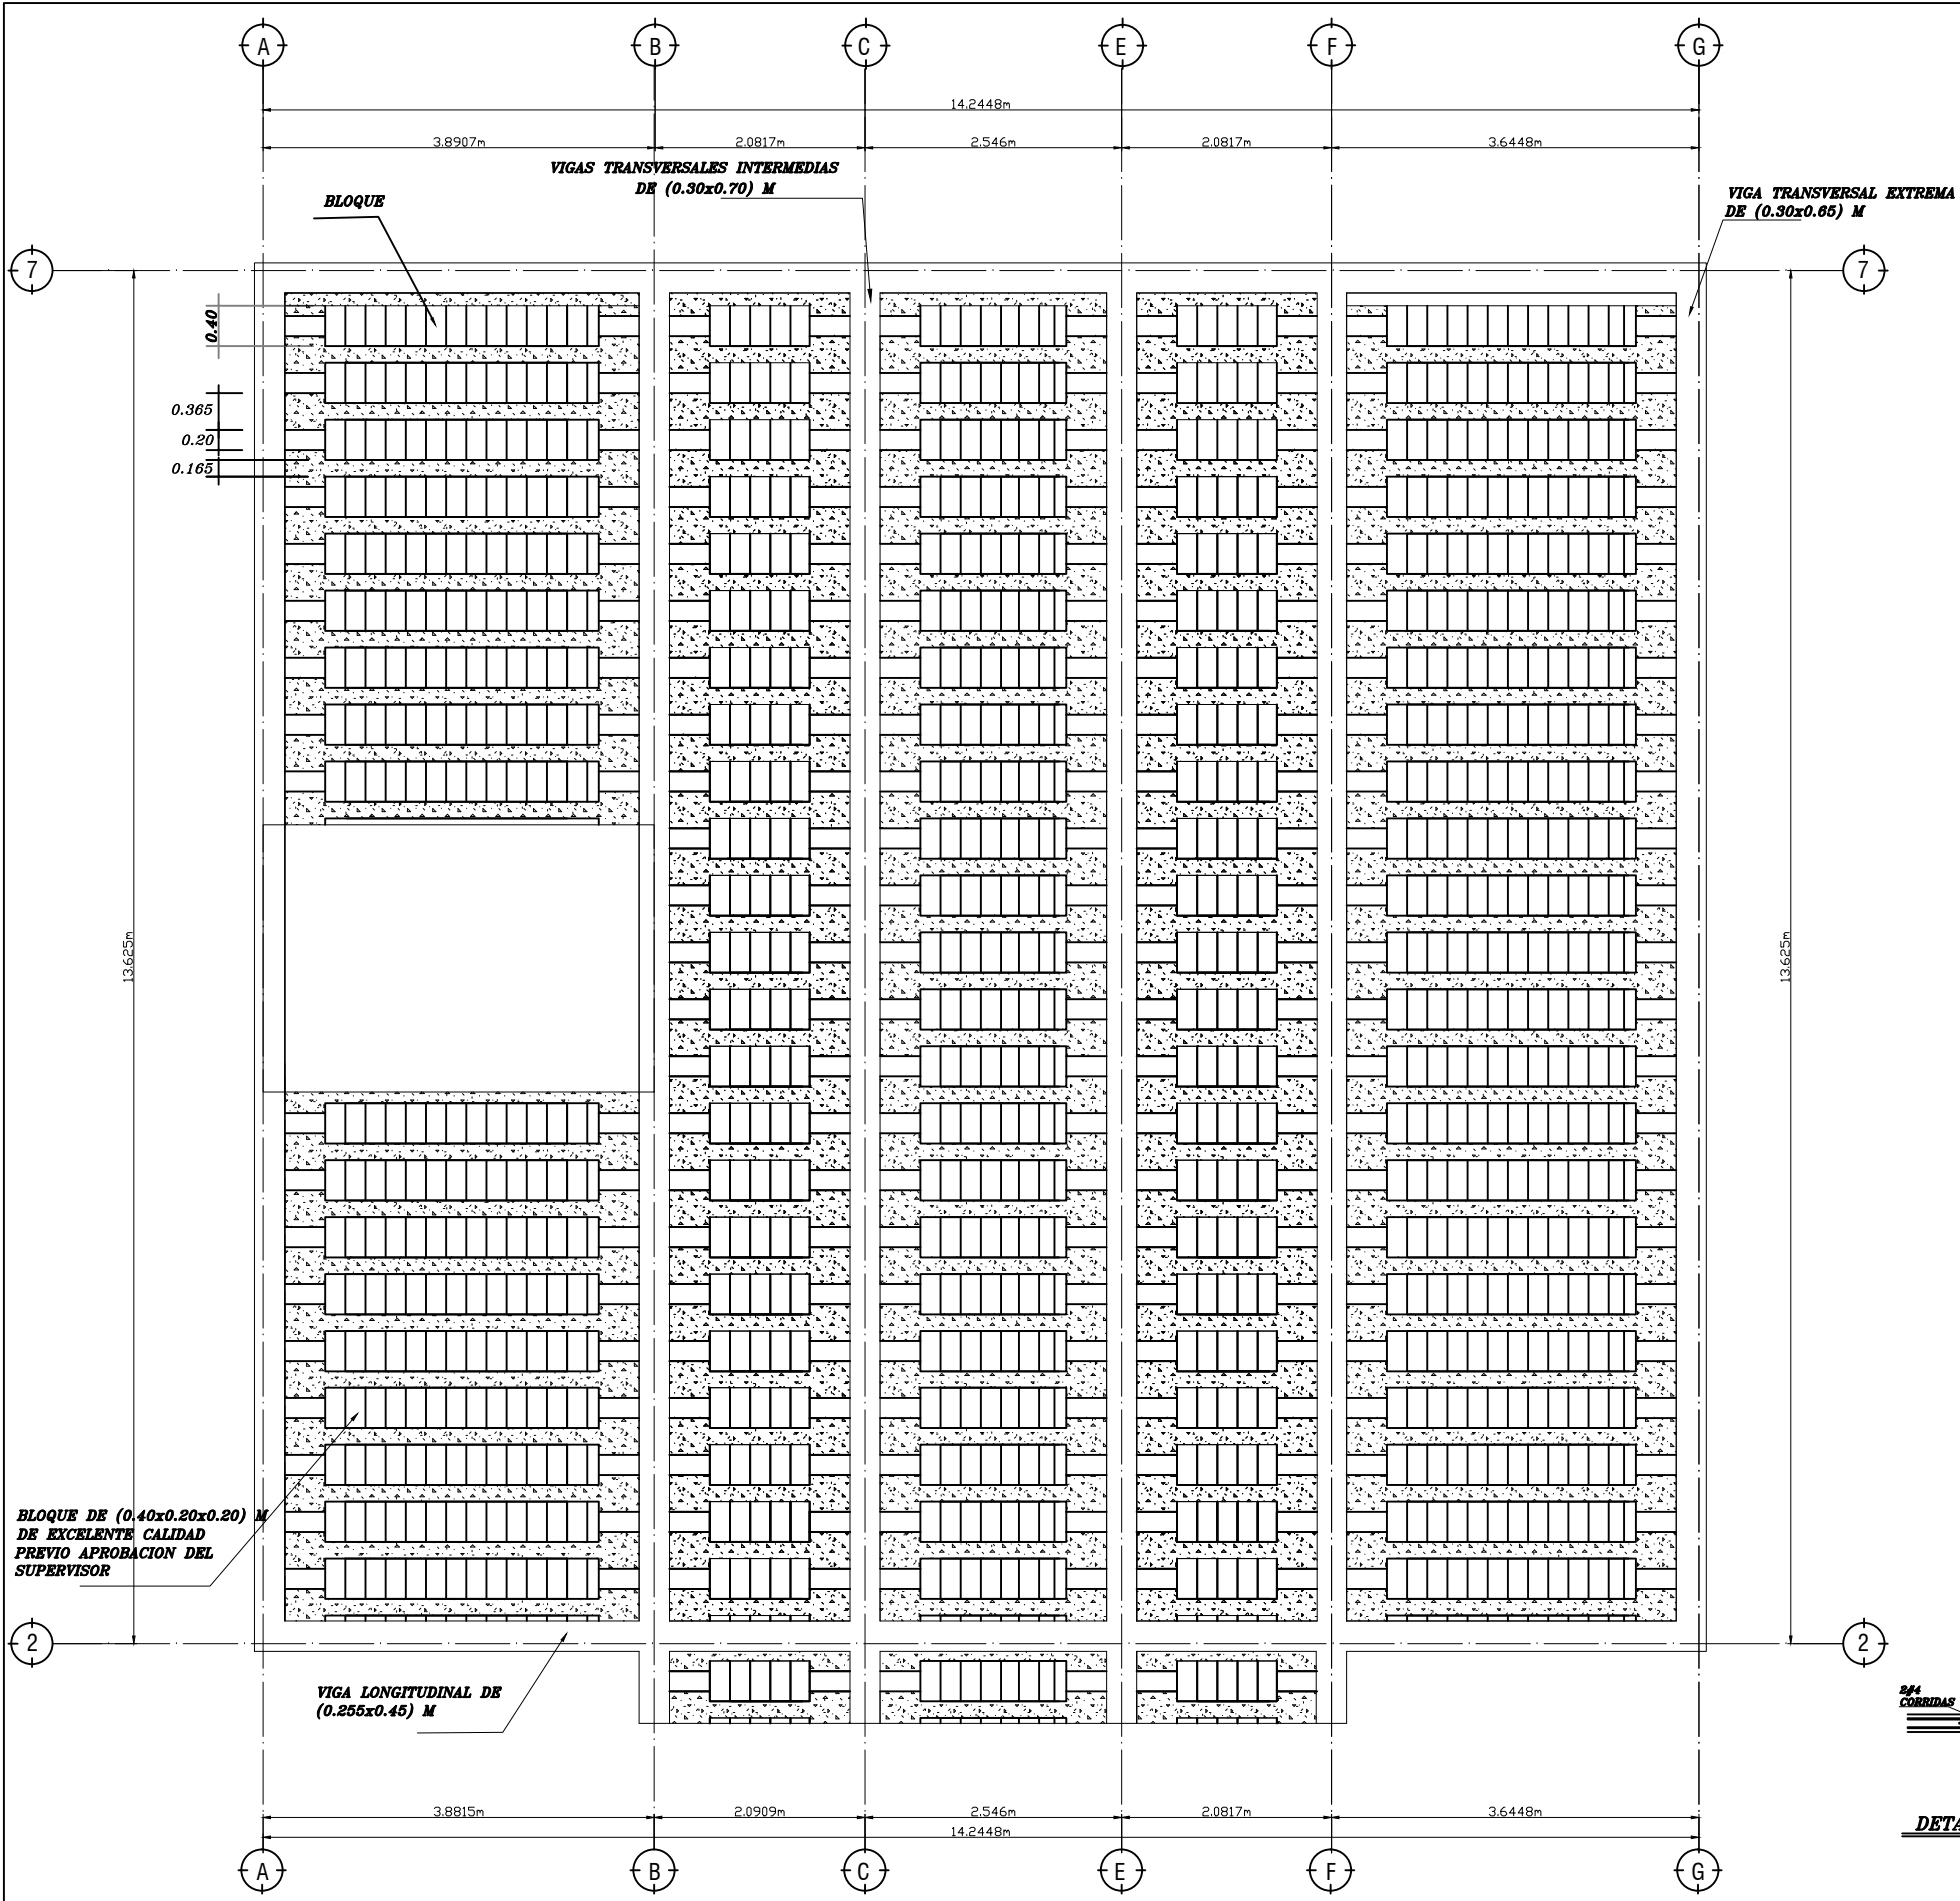

CARGAS DE DISEÑO	
CARGAS PERMANENTES	
PESO DEL CONCRETO	2,400 KG/M3
PESO DE PAREDES	125 KG/M2
PESO DEL PISO MAS ACABADO	100 KG/M2 CON LADRILLO DE CEMENTO O GRANITO
	60 KG/M2 CON CERAMICA




CARGAS VIVAS	
CARGA VIVA LOSA DE ENTREPISO EN INTERIOR DE AULA	250 KG/M2
CARGA VIVA LOSA DE ENTREPISO EN CORREDOR	500 KG/M2
CARGA VIVA LOSA DE TECHO	40 KG/M2
CARGA VIVA EN ESCALERAS	500 KG/M2

VIGAS:
VIGA TRANSVERSAL EXTREMA (VTE)
EN AULA (0.30x0.40) M
EN VOLADIZO (0.30x0.40) M
VIGA TRANSVERSAL INTERMEDIA (VTI)
EN AULA (0.30x40) M
EN VOLADIZO (0.30x0.40) M

- TRASLAPES Y ANCLAJES:**
- #2 Y #3 0.30 M
 - #4 0.40 M
 - #5 0.50 M
 - #6 0.60 M
 - #8 0.75 M

- RECUBRIMIENTOS:**
- EN LOSA 2.5 CM
 - EN VIGAS Y COLUMNAS 4.00 CM

SIMBOLOGIA

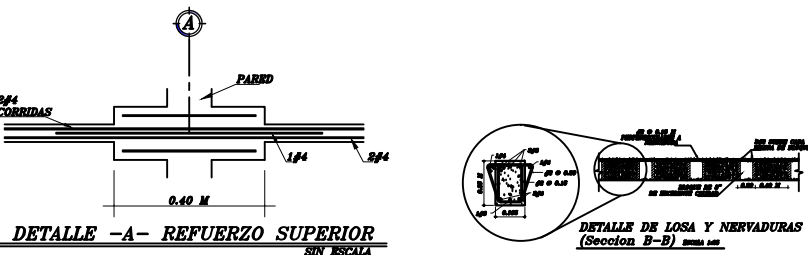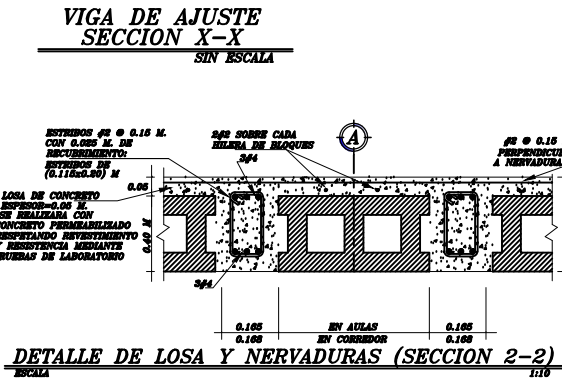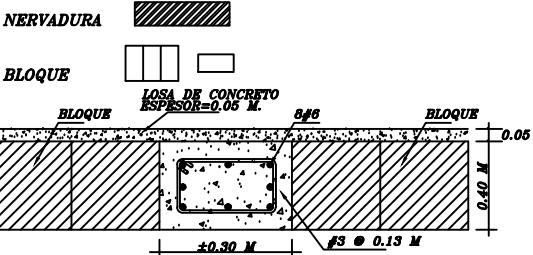

PLANTA DE ENTREPISO

ESCALA 1:75

GUARDERIA DE NIÑOS

PROYECTO:

UBICACIÓN:

ALDEA CATALUNA

CONTENIDO

LOSA DE ENTREPISO

RESPONSABLE:

D.G.C.D.H

DIGITALIZO:

D.G.C.D.H

LEVANTO:

D.G.C.D.H


ESCALA:

1:75

FECHA:

ABRIL 2011

HOJA:

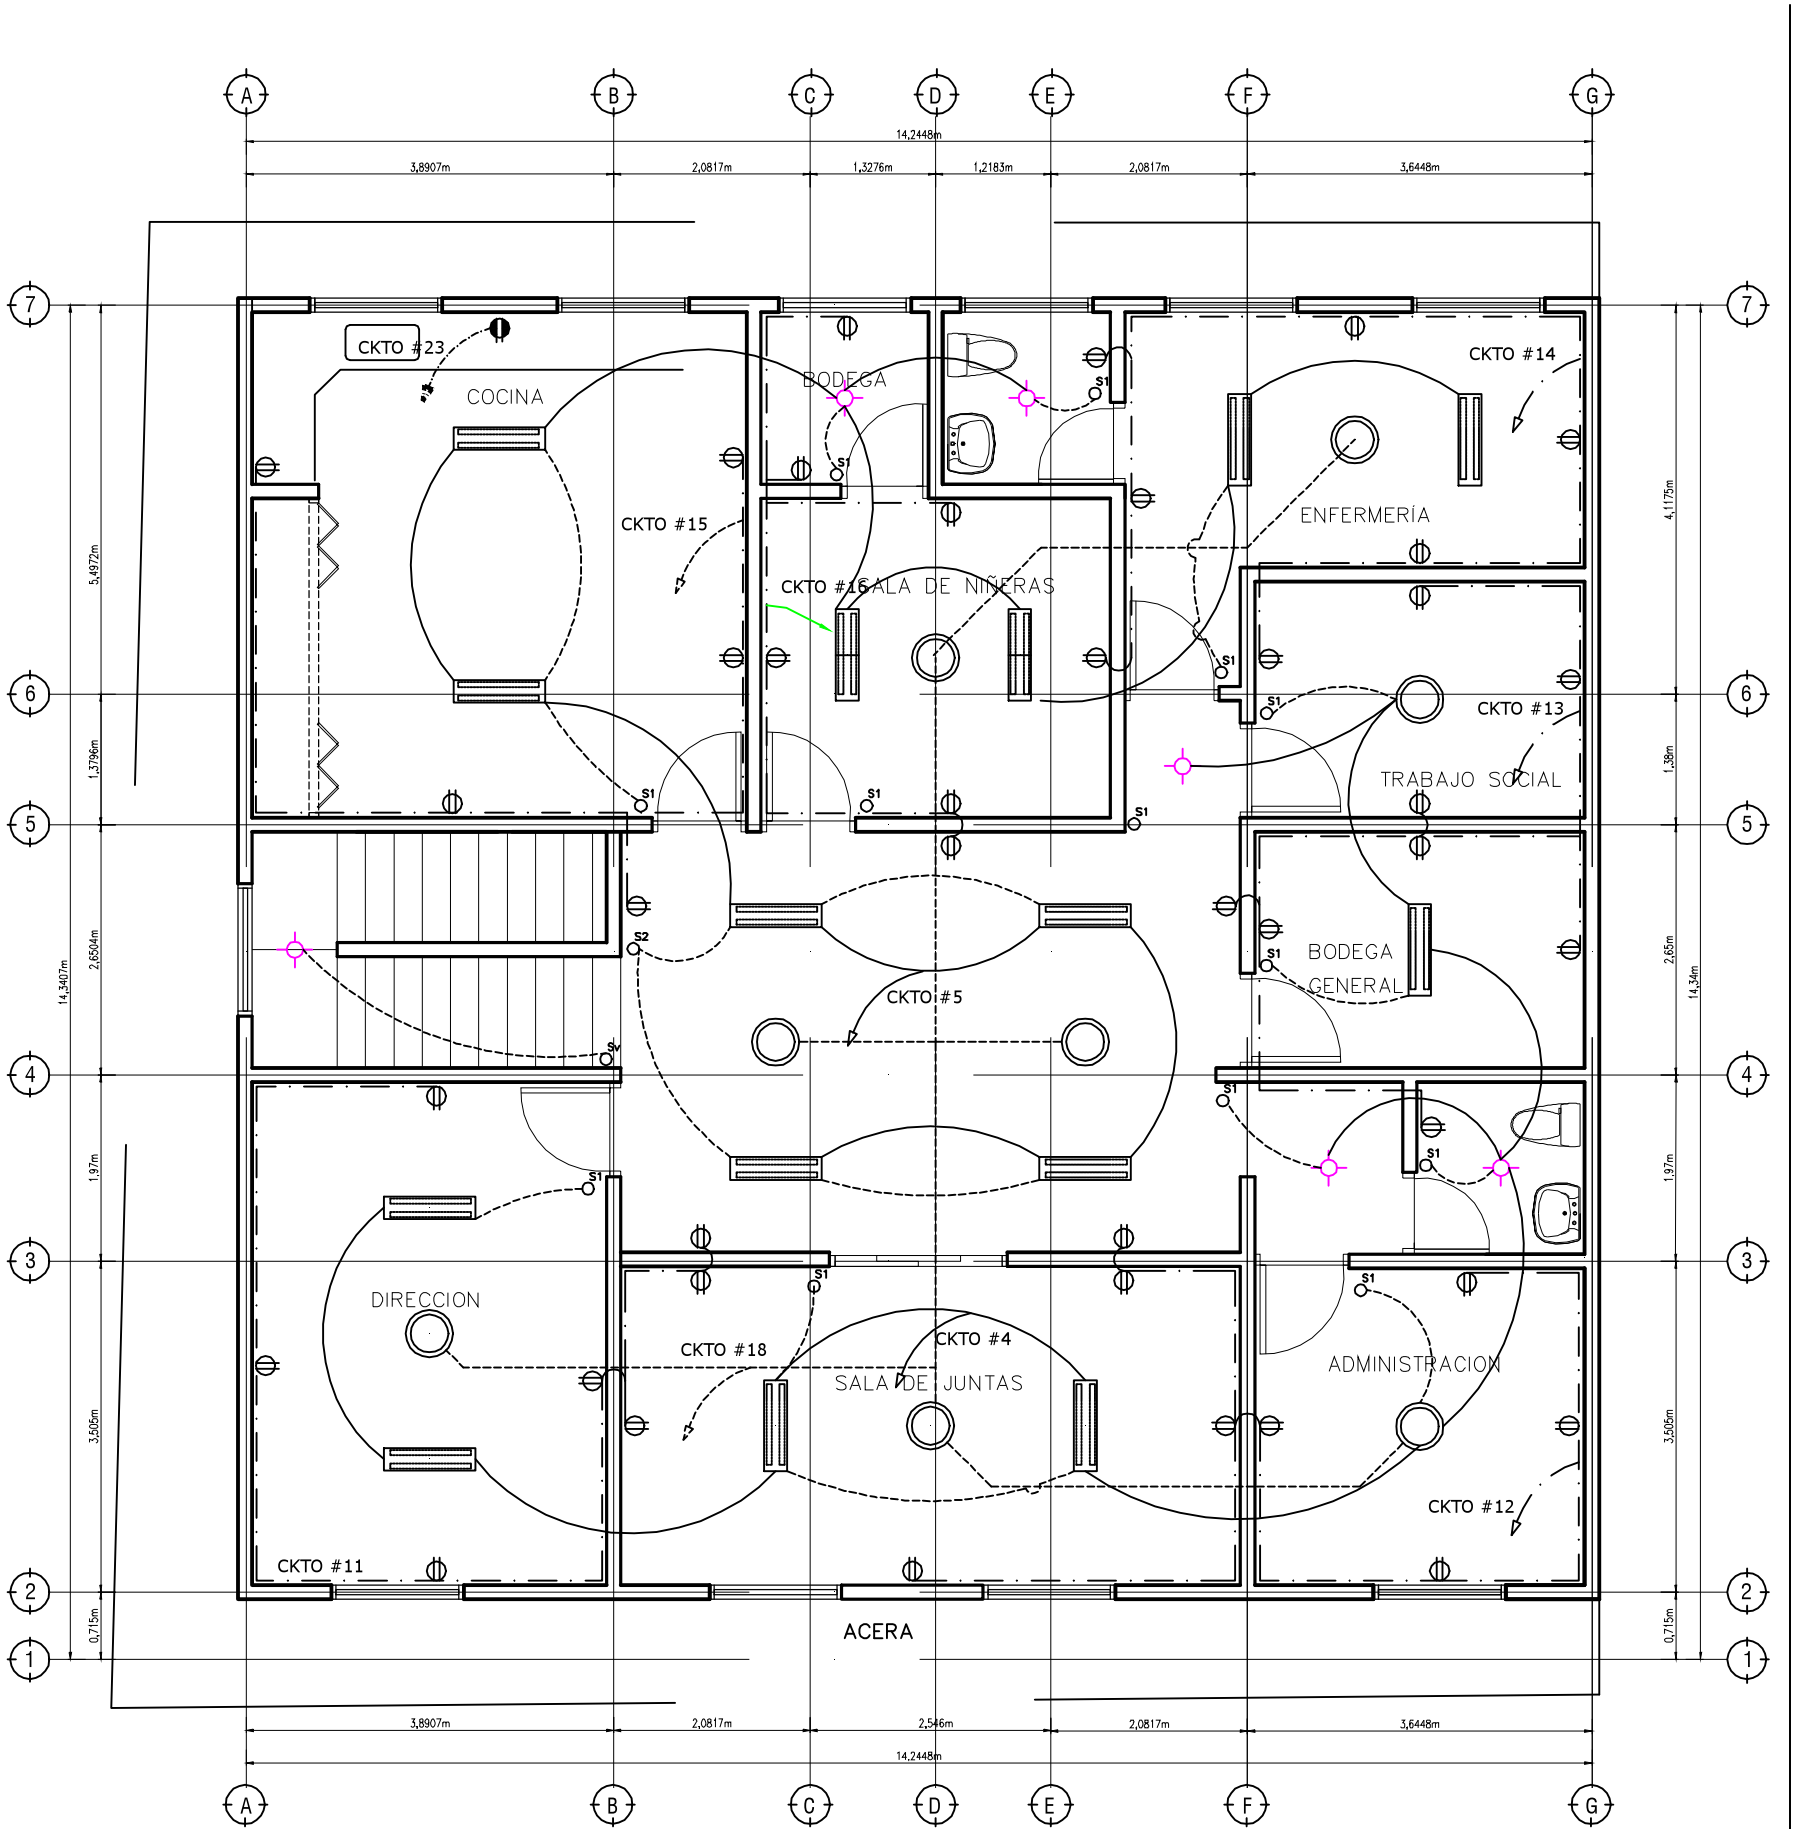

S I M B O L O G I A

	SALIDA DE LUMINARIA INCANDESCENTE Y/O COMPACTO, 120V. DE PARED		TOMA CORRIENTES ESPECIAL
	LAMPARA DOBLE FLUORESCENTE 2x40		SALIDA DE TELEFONO Y CABLE DE TV
	LAMPARA EMPOTRADA		CENTRO DE CARGA DE 30 ESPACIOS 6 Espacios p/futuras ampliaciones
	INTERRUPTOR SENCILLO		LINEAS PARA TOMAS
	INTERRUPTOR DOBLE		LINEAS PARA INTERRUPTORES
	INTERRUPTOR VA Y VEN		LINEA LAMPARAS
	TOMACORRIENTE DOBLE POLARIZADO 115V.		LINEA DE TOMA CORRIENTES ESPECIALES
	SALIDA PARA VENTILADORES		MAIN BRAKER
			CONTADOR

PLANTA ELECTRICA 2DO NIVEL

SIN ESCALA

ALCALDIA MUNICIPAL DEL DISTRITO CENTRAL	PROYECTO: GUARDERIA DE NIÑOS	UBICACION: ALDEA CATALUNA	CONTENIDO PLANTA ELECTRICA 2	RESPONSABLE: D.G.C.D.H	DIGITALIZO: D.G.C.D.H	LEVANTO: D.G.C.D.H	ESCALA: SIN ESCALA	FECHA: ABRIL 2011	HOJA: 14/19
--	-------------------------------------	----------------------------------	--	---------------------------	--------------------------	-----------------------	-----------------------	----------------------	--------------------

PANEL -1-

TABLERO DE DISTRIBUCION 200 AMP. INTERRUPTOR PRINCIPAL 200 AMP. 120/240 V. 1 FASE 3 HILOS PARA EMPOTRAR 30 ESPACIOS CON BARRA PARA CONEXION A TIERRA, 25 KA SIMETRICOS
ALIMENTADOR PRINCIPAL 2 #3/0 THHN,1 #2/0 THHN NEUTRO,TIERRA DUCTO. 2",VARILLA DE ATERRIZAJE Cu #4

CKTO.	DESCRIPCION	CARGA Watts.	VOLTAJE	BREAKER	CABLE	DUCTO	A	B	DUCTO	CABLE	BREAKER	VOLTAJE	CARGA Watts.	DESCRIPCION	CKTO.
1	ILUMINACION GENERAL	1300	120 V.	15 A 1 POLO	2#14 THNN	1/2", PVC	—	—	1/2", PVC	2#14 THNN	15 A 1 POLO	120 V.	1040	ILUMINACION GENERAL	2
3	ILUMINACION GENERAL	1180	120 V.	15 A 1 POLO	2#14 THNN	1/2", PVC	—	—	1/2", PVC	2#14 THNN	15 A 1 POLO	120 V.	760	ILUMINACION GENERAL	4
5	ILUMINACION GENERAL	1720	120 V.	15 A 1 POLO	2#14 THNN	1/2", PVC	—	—	1/2", PVC	2#12 THNN	15 A 1 POLO	120 V.	1620	TOMACORRIENTE USO GENERAL	6
7	TOMACORRIENTE USO GENERAL	1260	120 V.	20 A 1 POLO	2#12 1#14 THNN	1/2", PVC	—	—	1/2", PVC	2#12 1#14 THNN	20 A 1 POLO	120 V.	1440	TOMACORRIENTE USO GENERAL	8
9	TOMACORRIENTE USO GENERAL	1620	120 V.	20 A 1 POLO	2#12 1#14 THNN	1/2", PVC	—	—	1/2", PVC	2#12 1#14 THNN	20 A 1 POLO	120 V.	1620	TOMACORRIENTE USO GENERAL	10
11	TOMACORRIENTE USO GENERAL	1260	120 V.	20 A 1 POLO	2#12 1#14 THNN	1/2", PVC	—	—	1/2", PVC	2#12 1#14 THNN	20 A 1 POLO	120 V.	1440	TOMACORRIENTE USO GENERAL	12
13	TOMACORRIENTE USO GENERAL	1440	120 V.	20 A 1 POLO	2#12 1#14 THNN	1/2", PVC	—	—	1/2", PVC	2#12 1#14 THNN	20 A 1 POLO	120 V.	1260	TOMACORRIENTE USO GENERAL	14
15	TOMACORRIENTE USO GENERAL	720	120 V.	20 A 1 POLO	2#12 1#14 THNN	1/2", PVC	—	—	1/2", PVC	2#12 1#14 THNN	20 A 1 POLO	120 V.	1080	TOMACORRIENTE USO GENERAL	16
17	VENTILADORES	1120	120 V.	20 A 1 POLO	2#10 1#14 THNN	1/2", PVC	—	—	1/2", PVC	2#10 1#14 THNN	20 A 1 POLO	120 V.	1120	VENTILADORES	18
19	SECADORA DE ROPA	5000	240 V.	40 A 2 POLO	1#10 2#8 THNN	3/4", PVC	—	—	1/2", PVC	2#12 1#14 THNN	15 A 2 POLO	120 V.	750	BOMBA 1 HP	20
21							—	—	3/4", PVC	1#10 THNN	55 A 2 POLO	240 V.	12000	CALENTADOR	22
23	ESTUFA	5000	240 V.	40 A 2 POLO	1#10 2#8 THNN	3/4", PVC	—	—							24
25							—	—							26
27	LAVADORA DE ROPA	1400	120 V.	20 A 2 POLO	2#10 1#18 THNN	3/4", PVC	—	—							28
29							—	—							30



ALCALDÍA MUNICIPAL
DEL DISTRITO CENTRAL

GUARDERIA DE NIÑOS

PROYECTO:

UBICACIÓN:

ALDEA CATALUÑA

CONTENIDO

PLANTA DE
AGUA POTABLE
PRIMER NIVEL

RESPONSABLE:

D.G.C.D.H

DIGITALIZO:

D.G.C.D.H

LEVANTO:

D.G.C.D.H

ESCALA:


1:75

FECHA:

ABRIL 2011


HOJA:

16/19

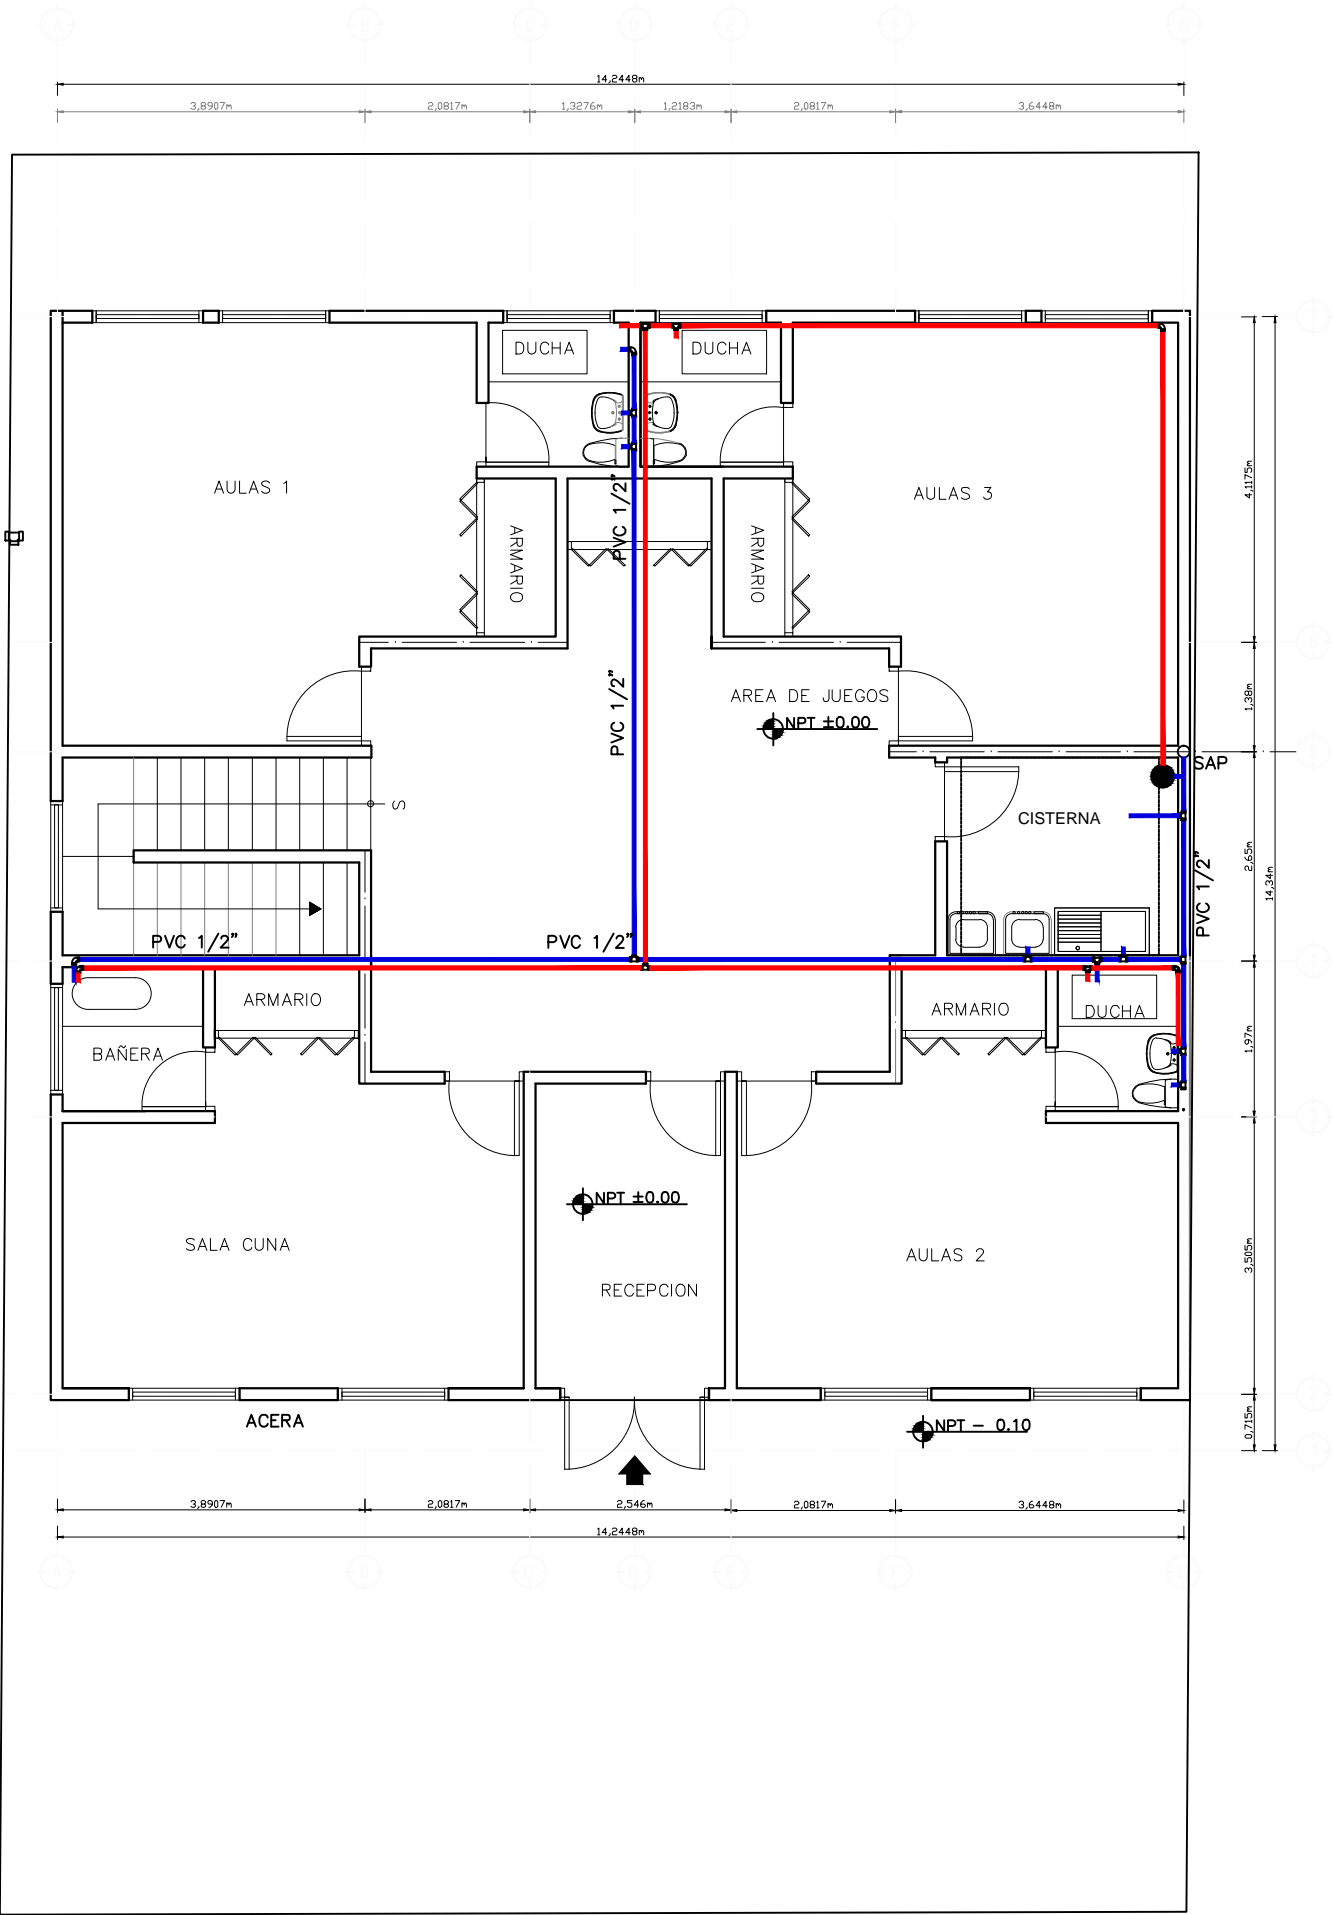

SIMBOLOGIA	
	TUBERIA DE A.C
	TUBERIA DE A.N. (DIA. INDICADO)
	TUBERIA DE A.P. (DIA. INDICADO)
	BAJANTE DE AGUA
	CALENTADOR
	CAJA DE REGISTRO AGUAS NEGRAS
B.A.N.	BAJA AGUA NEGRA.
B.A.P.	BAJA AGUA PLUVIAL.
	CODO DE PVC 45°
	CODO DE PVC 90°
	YEE DE PVC SENCILLA
	TEE DE PVC

PLANTA AGUA POTABLE PRIMER NIVEL
ESCALA 1:75

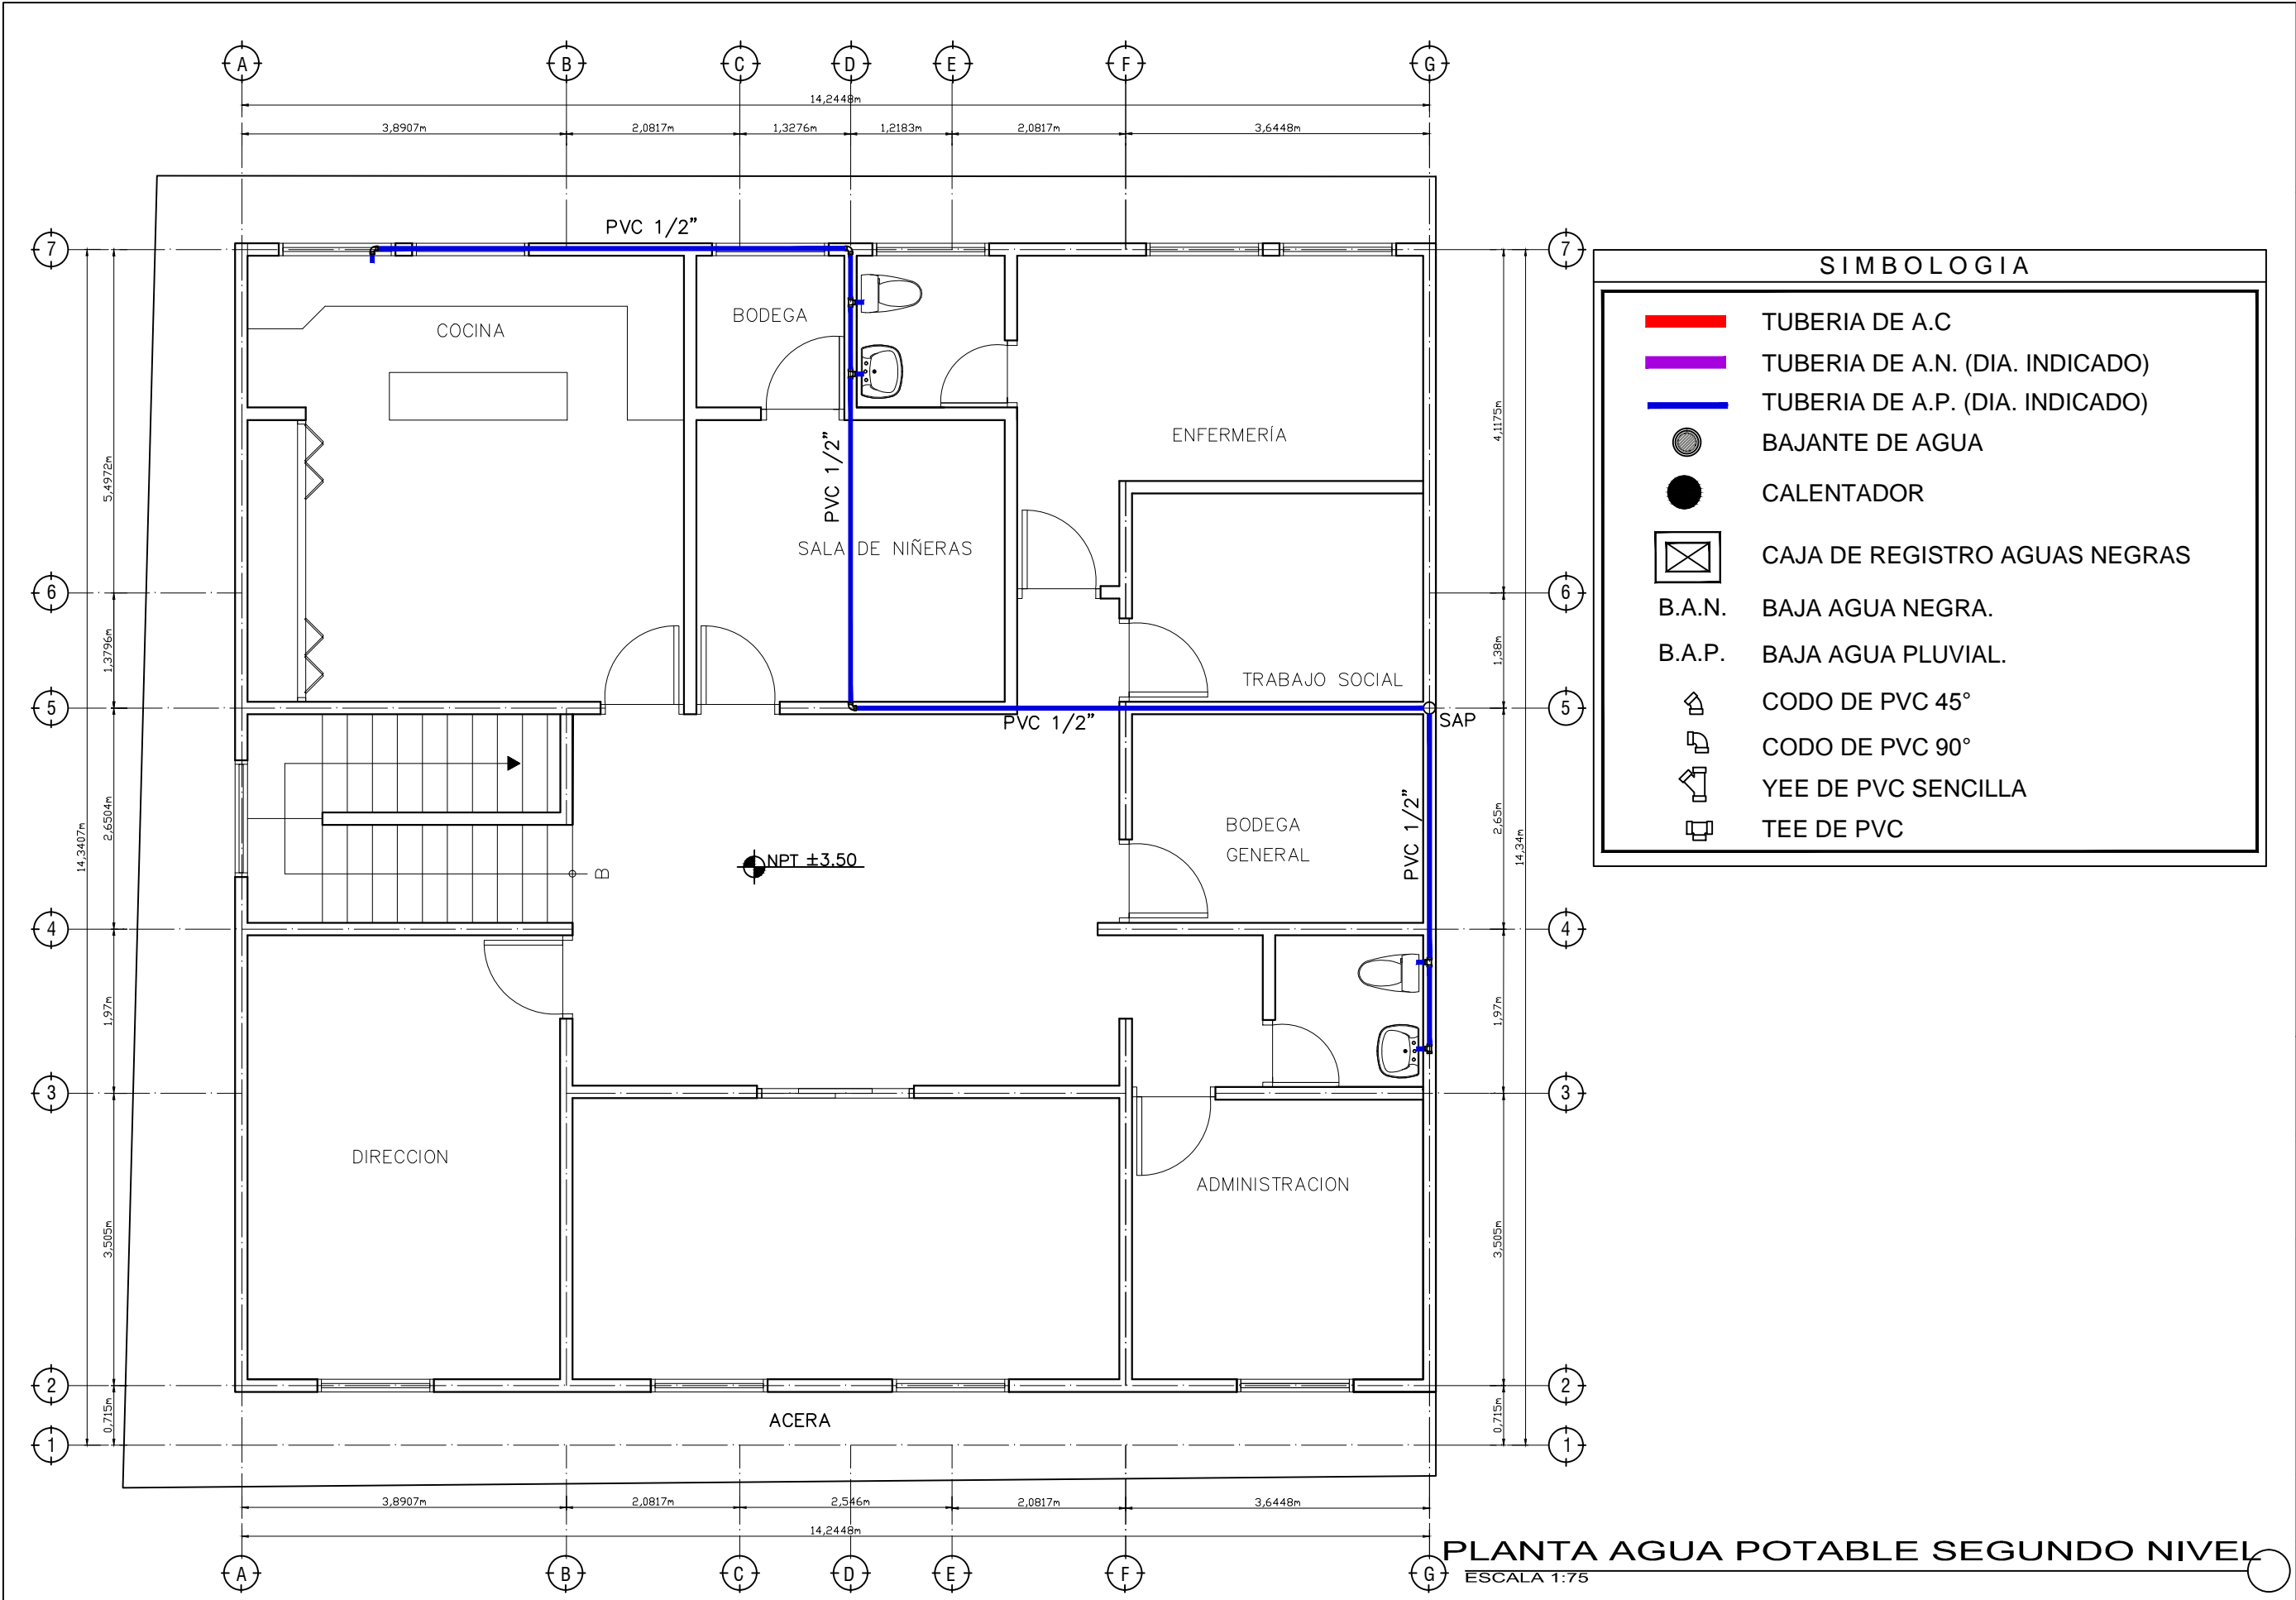

PLANTA AGUA POTABLE SEGUNDO NIVEL
ESCALA 1:75

GUARDERIA DE NIÑOS

PROYECTO:

UBICACIÓN:
ALDEA CATALUÑA

CONTENIDO
PLANTA DE AGUA POTABLE
SEGUNDO NIVEL

RESPONSABLE:
D.G.C.D.H

DIGITALIZO:
D.G.C.D.H

LEVANTO:
D.G.C.D.H

ESCALA:
1:75

FECHA:
ABRIL 2011

HOJA:
17/19

GUARDERIA DE NIÑOS

PROYECTO:

UBICACIÓN:

ALDEA CATALUÑA

CONTENIDO

PLANTA DE
AGUAS NEGRAS
SEGUNDO NIVEL

RESPONSABLE:

D.G.C.D.H

DIGITALIZO:

D.G.C.D.H

LEVANTO:

D.G.C.D.H

ESCALA:


1:75

FECHA:



ABRIL 2011

HOJA:


18/19

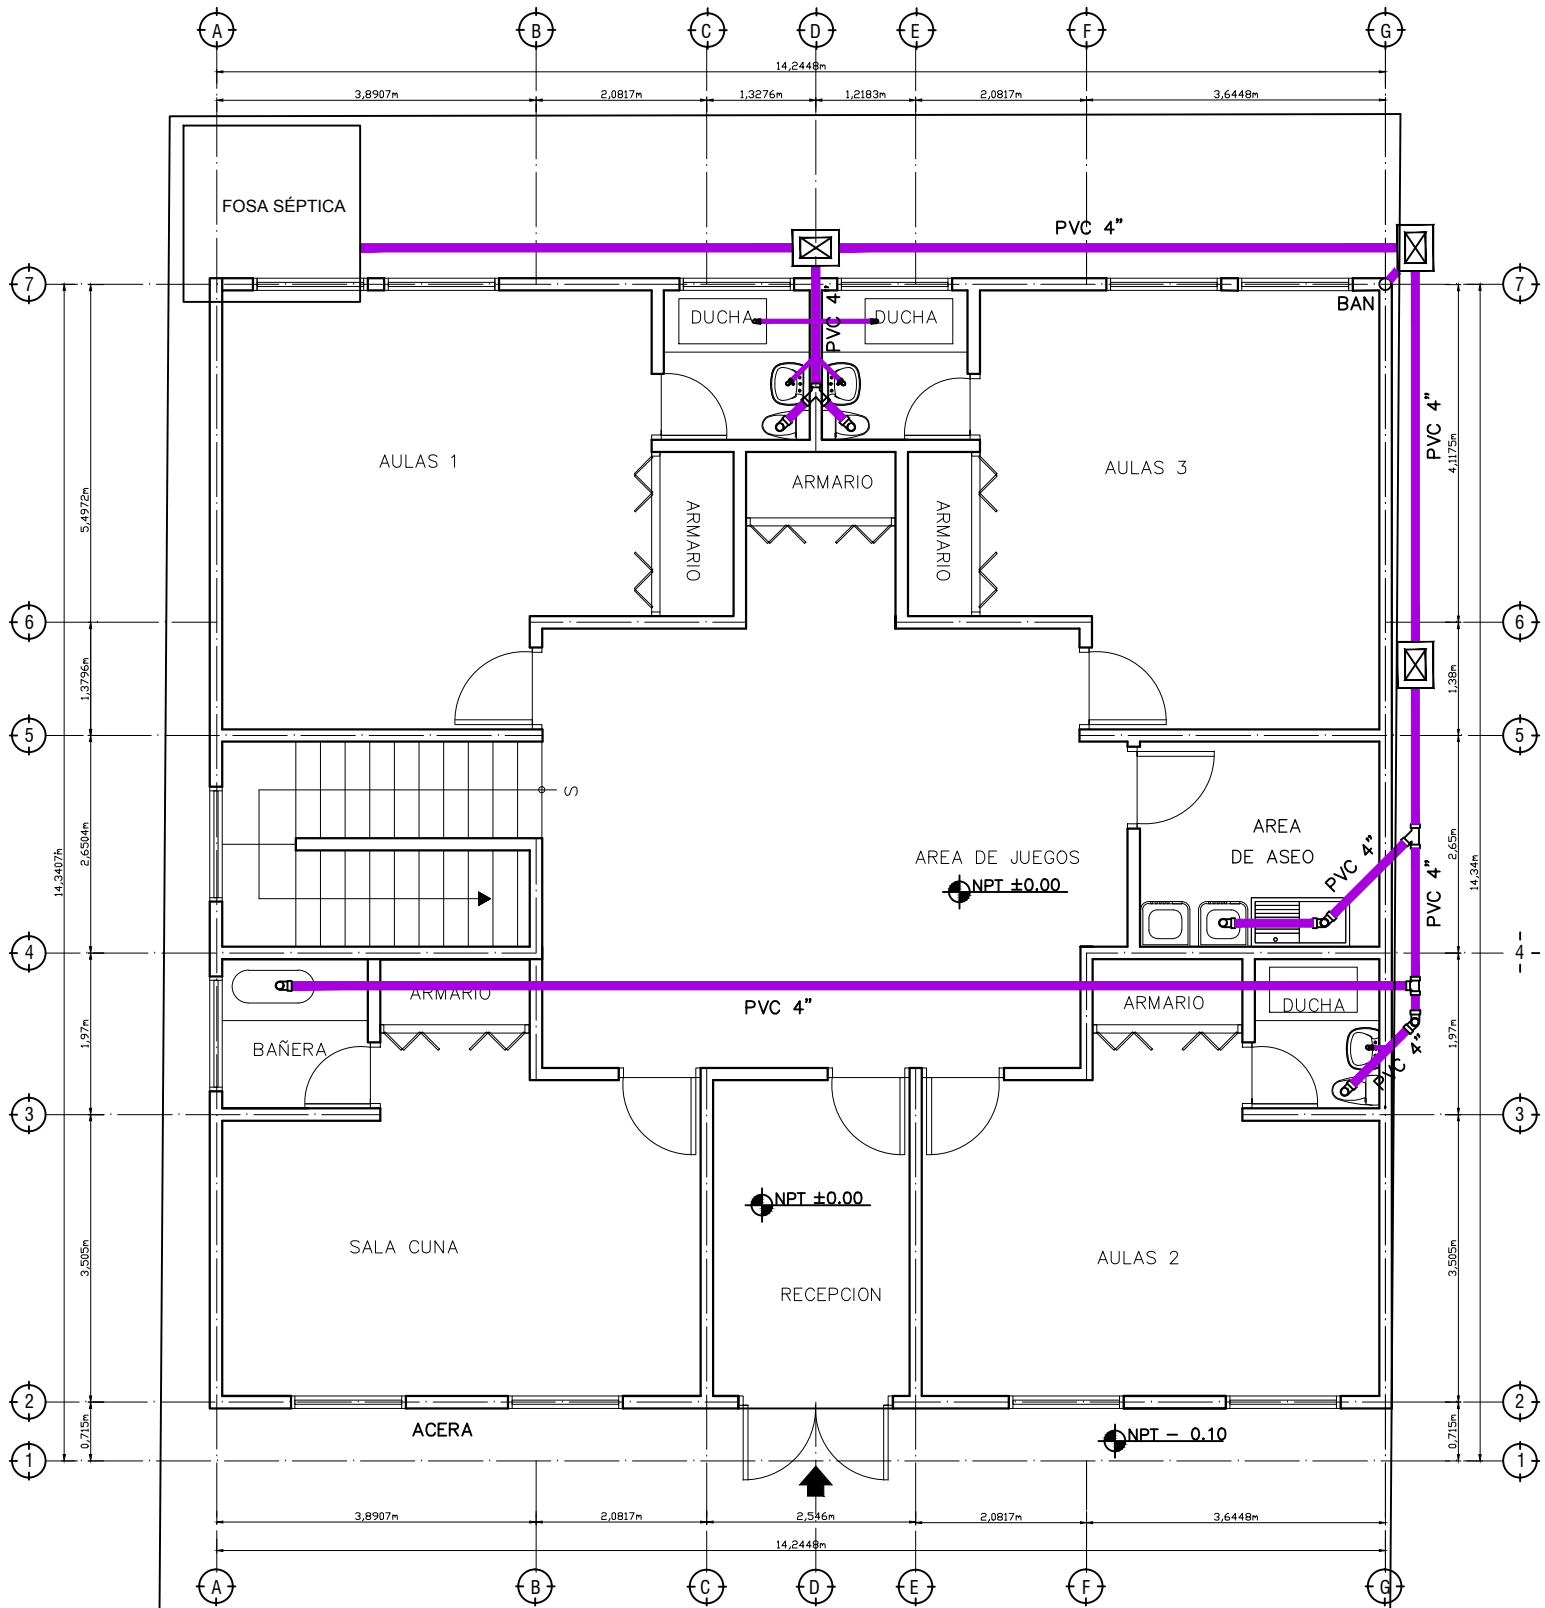

SIMBOLOGIA	
—	TUBERIA DE A.C
—	TUBERIA DE A.N. (DIA. INDICADO)
—	TUBERIA DE A.P. (DIA. INDICADO)
●	BAJANTE DE AGUA
●	CALENTADOR
⊠	CAJA DE REGISTRO AGUAS NEGRAS
B.A.N.	BAJA AGUA NEGRA.
B.A.P.	BAJA AGUA PLUVIAL.
⌋	CODO DE PVC 45°
⌋	CODO DE PVC 90°
⌋	YEE DE PVC SENCILLA
⌋	TEE DE PVC

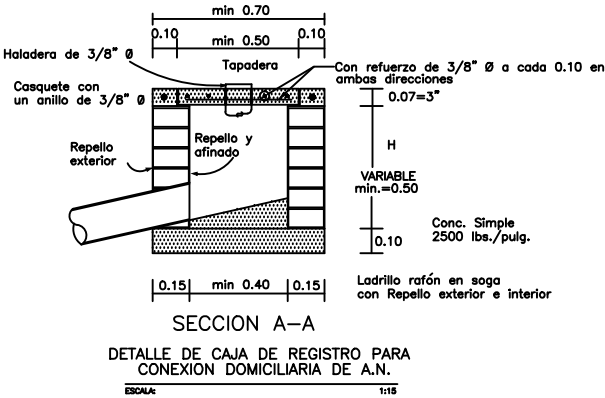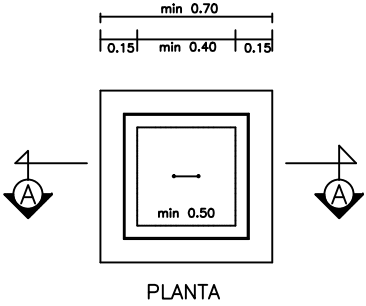

PLANTA AGUAS NEGRAS PRIMER NIVEL
ESCALA 1:75

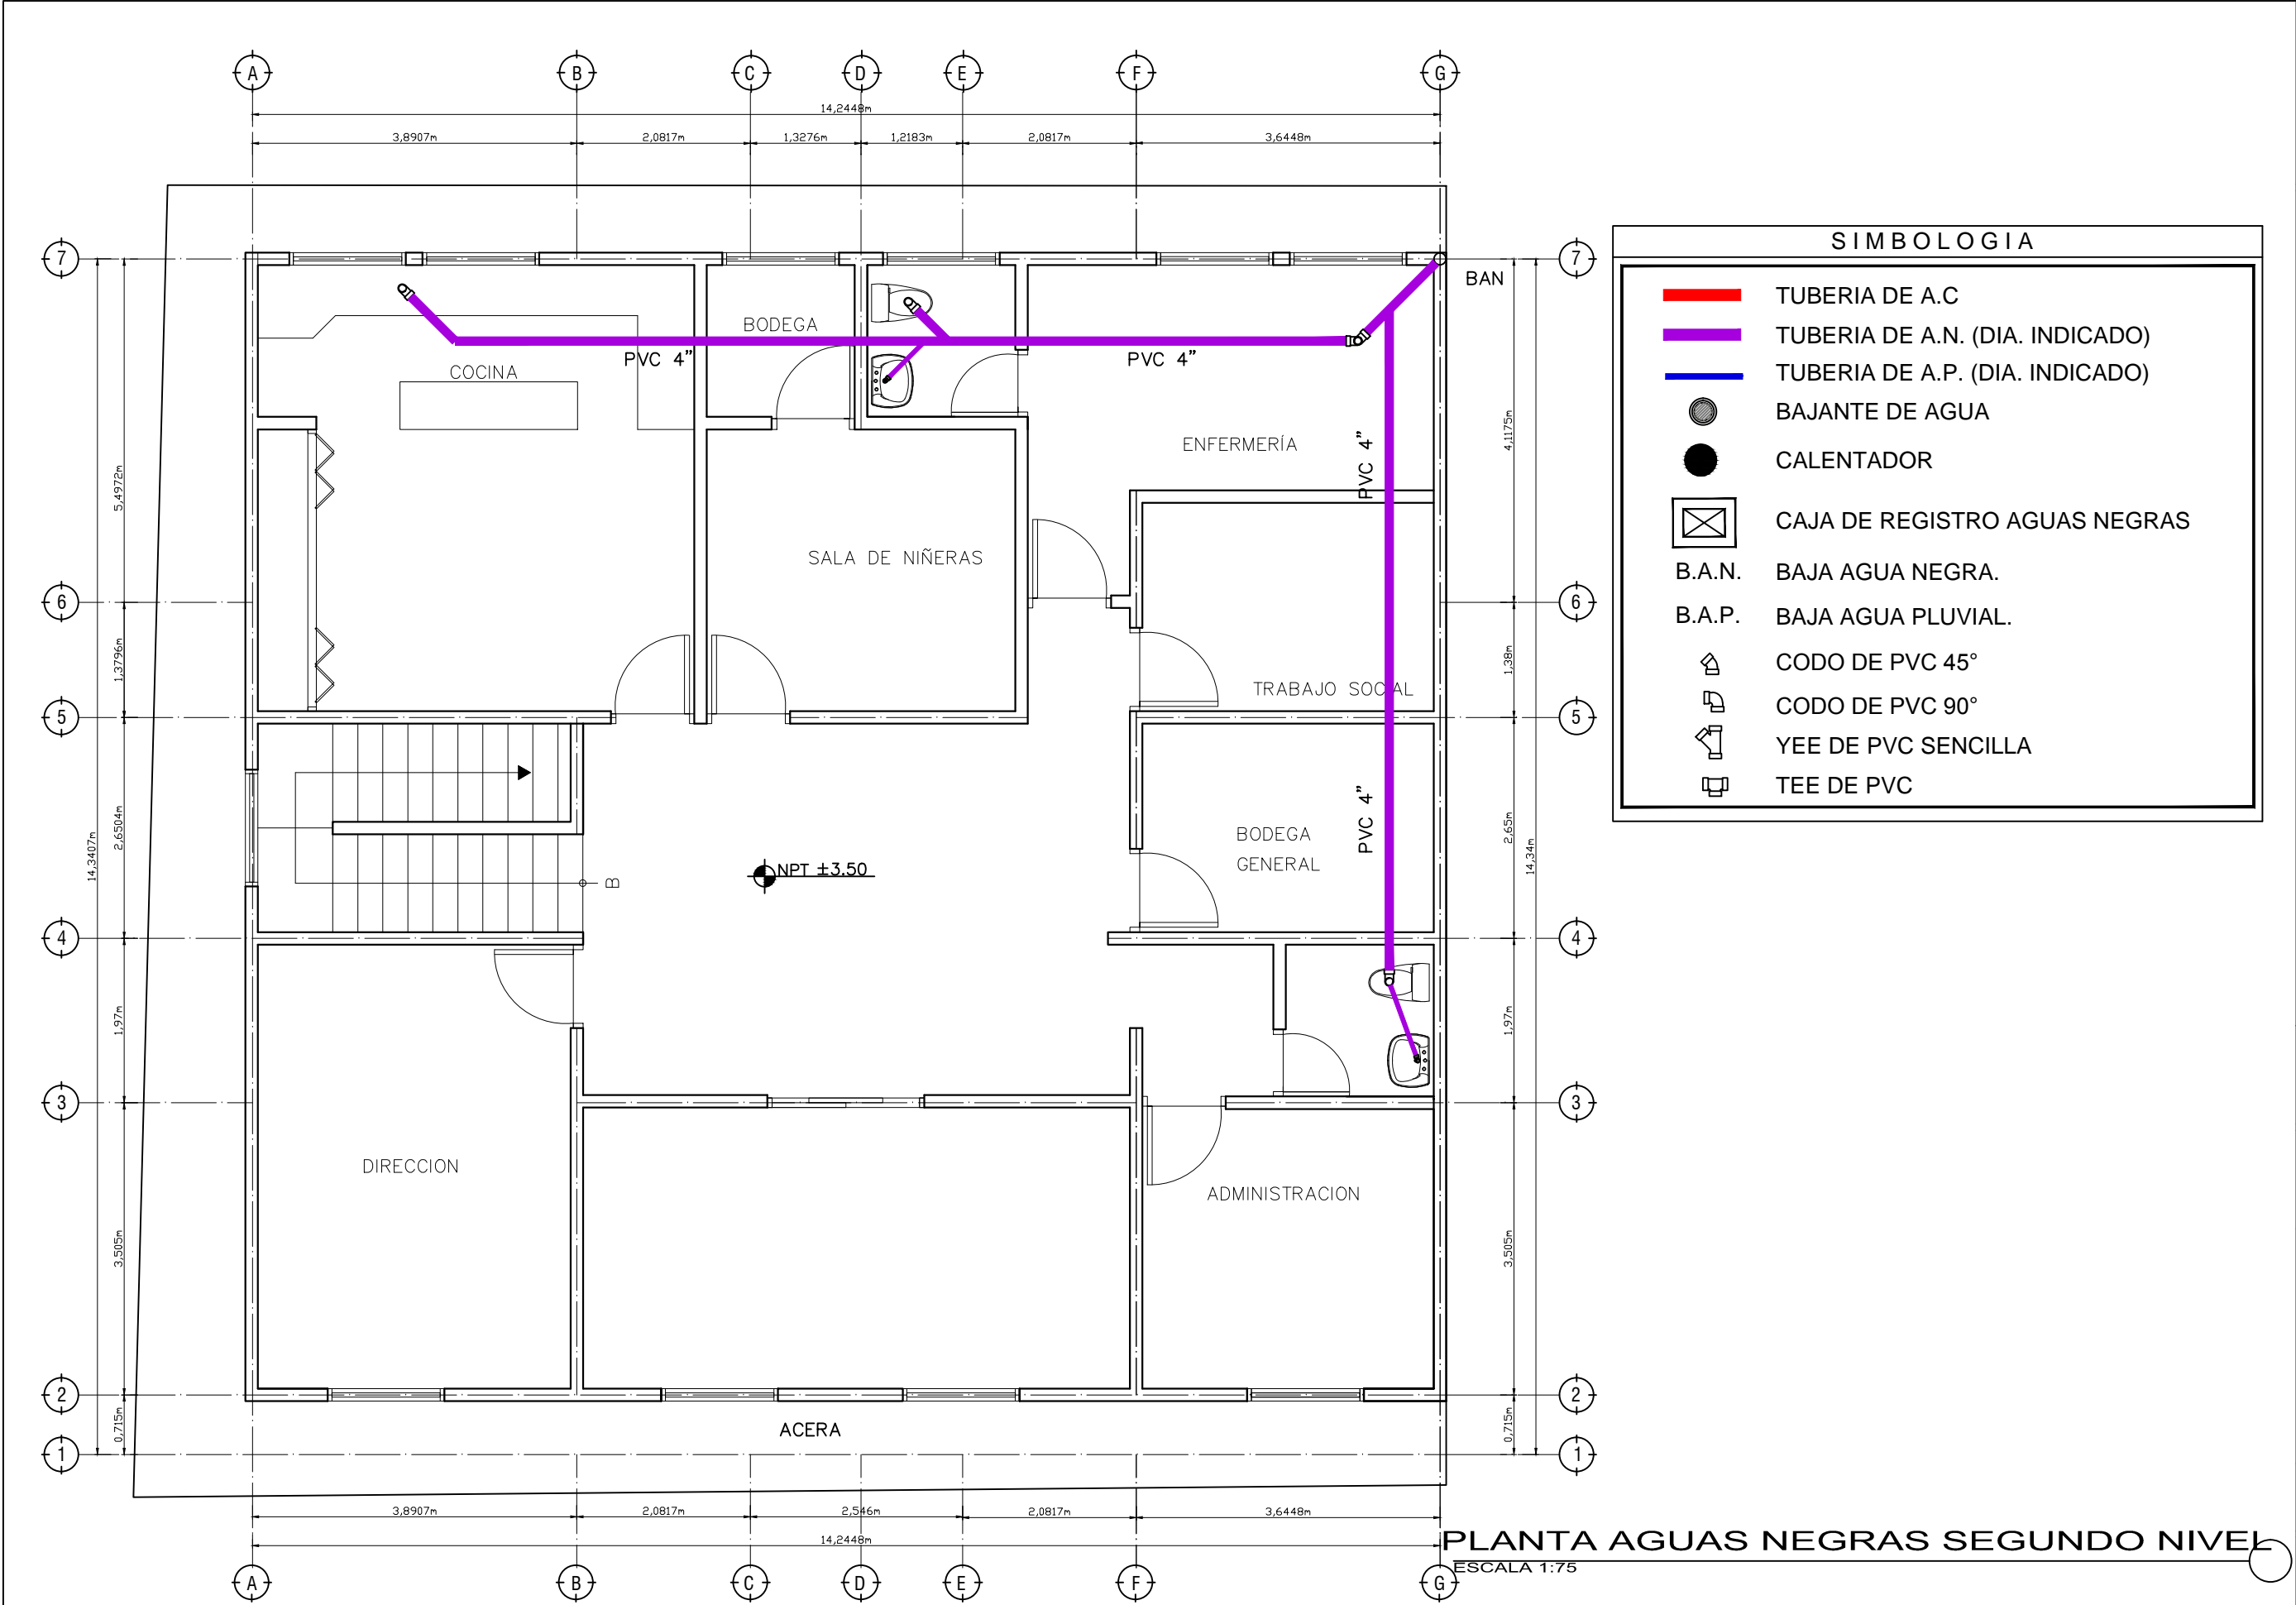

ALCALDÍA MUNICIPAL
DEL DISTRITO CENTRAL

PROYECTO:

GUARDERIA DE NIÑOS

UBICACIÓN:

ALDEA CATALUÑA

CONTENIDO

PLANTA DE AGUAS NEGRAS SEGUNDO NIVEL

RESPONSABLE:

D.G.C.D.H

DIGITALIZO:

D.G.C.D.H

LEVANTO:

D.G.C.D.H

ESCALA:

1:75

FECHA:

ABRIL 2011

HOJA:

19/19


PLANOS PDF
Guardería Nueva Jerusalén

CONSTRUCCION DE GUARDERÍA

UBICACIÓN: COL. NUEVA JERUSALÉN

INDICE

- 01 PLANO TOPOGRÁFICO/ PLANIMETRÍA
- 02 PLANTA CONSTRUCTIVA PRIMER NIVEL
- 03 PLANTA CONSTRUCTIVA SEGUNDO NIVEL
- 04 ELEVACIONES FRONTAL Y POSTERIOR
- 05 ELEVACIONES LATERALES
- 06 ELEVACIONES ESTE Y OESTE
- 07 SECCIONES CONSTRUCTIVAS
- 08 PLANO CIMENTACION
- 09 PLANTA ESTRUCTURAL DE ENTREPISO
- 10 PLANTA DE TECHO
- 11 PLANO INSTALACIONES HIDROSANITARIAS (AGUA POTABLE 1ER NIVEL)
- 12 PLANO INSTALACIONES HIDROSANITARIAS (AGUA POTABLE 2DO NIVEL)
- 13 PLANO INSTALACIONES HIDROSANITARIAS (AGUAS NEGAS 1ER NIVEL)
- 14 PLANO INSTALACIONES HIDROSANITARIAS (AGUAS NEGRAS 2DO NIVEL)
- 15 PLANO INSTALACIONES ELÉCTRICAS 1ER NIVEL
- 16 PLANO INSTALACIONES ELÉCTRICAS 2DO NIVEL

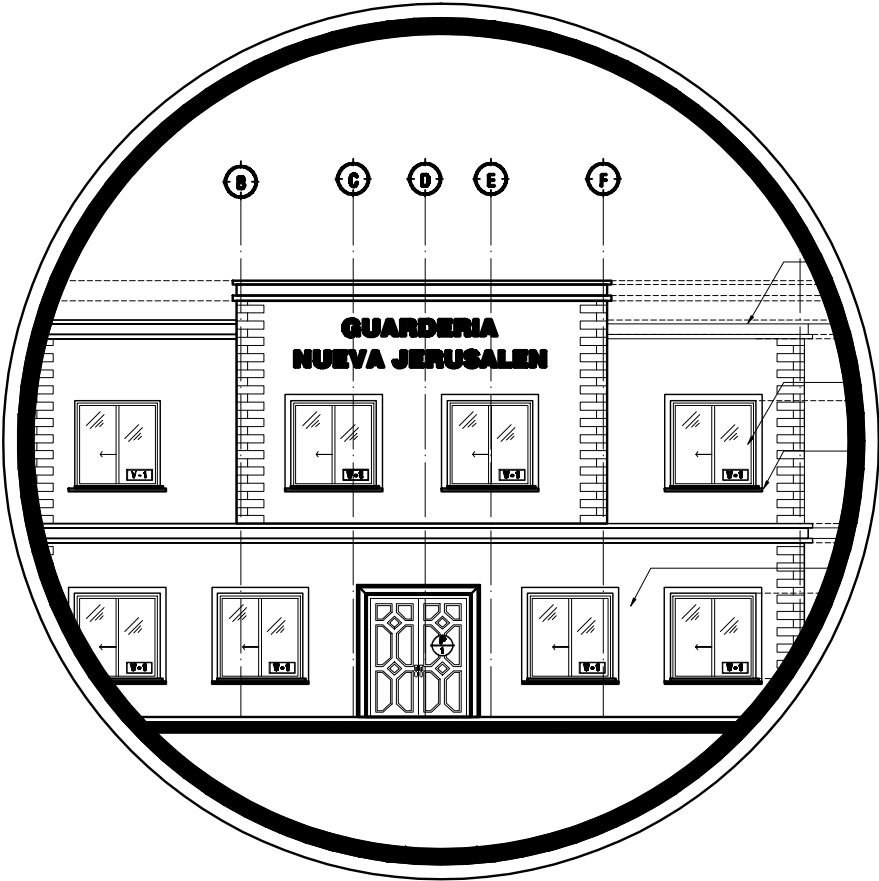



Calle #1
Entrada colonia Nueva Jerusalem

Acera de Estacionamiento

Area Verde

Area = 314.17 m²
Area = 450.60 v²

Area Verde

Area de Estacionamiento = 71.37 m²
Area de Estacionamiento = 102.36 v²

Datos de Poligono

Estacion	Dist(mts)	Rumbos
1-2	15.78	S14°25'30"W
2-3	4.65	S77°01'48"E
3-4	15.50	S77°23'19"E
4-5	15.33	N14°26'36"E
5-6	15.74	N75°47'16"W
6-1	4.40	N76°52'22"W

Area = 314.17 m²
Area = 450.60 v²



ALCALDIA MUNICIPAL
DEL DISTRITO CENTRAL

Guarderia de Niños

PROYECTO:

UBICACIÓN:

Colonia
Nueva Jerusalem

CONTENIDO:

Plano
Topografico

RESPONSABLE:

*

DIGITALIZÓ:

Joel Manueles

LEVANTÓ:

Margarito Sosa

ESCALA:

1:250

FECHA:

Septiembre 2013

FOLIO:

01

GUARDERIA DE NIÑOS

PROYECTO:

UBICACIÓN:
COL. NUEVA
JERUSALEN

CONTENIDO

PLANTA
CONSTRUCTIVA
PRIMER NIVEL

RESPONSABLE:
D.G.C.D.H

INGENIERO:
D.G.C.D.H


LEVANTADOR:
D.G.C.D.H

ESCALA:
1:75

FECHA:
ABRIL 2011


HOLAS:

3 DE 16

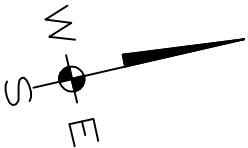

CUADRO DE PUERTAS					
TIPO	BASE mts	ALTURA h=mts	Area Boquete m2	CANTIDAD	OBSERVACIONES
P-1	1.30	2.40	4.56	1	Puerta abatible de madera caoba
P-2	1.00	2.10	2.10	5	Puerta de vidrio fijo y pvc
P-3	1.00	2.10	2.10	9	Puerta de madera de color
P-4	0.80	2.10	1.68	6	Puerta moderna de color
P-5	1.30	2.10	2.70	1	Puerta moderna de color

CUADRO DE VENTANAS						
TIPO	BASE mts	ALTURA h=mts	ANTEPECHO h=mts	Area Boquete m ²	CANTIDAD	OBSERVACIONES
V-1	1.40	1.60	0.70	2.24	12	Pvc y vidrio fijo, corrediza y termo ocultas
V-2	1.40	3.90	1.95	5.46	1	Pvc y vidrio fijo, corrediza y termo ocultas
V-3	1.40	0.60	1.80	0.84	5	Pvc y vidrio fijo, corrediza y termo ocultas
V-4	1.40	1.60	0.90	2.24	4	Pvc y vidrio fijo, corrediza y termo ocultas

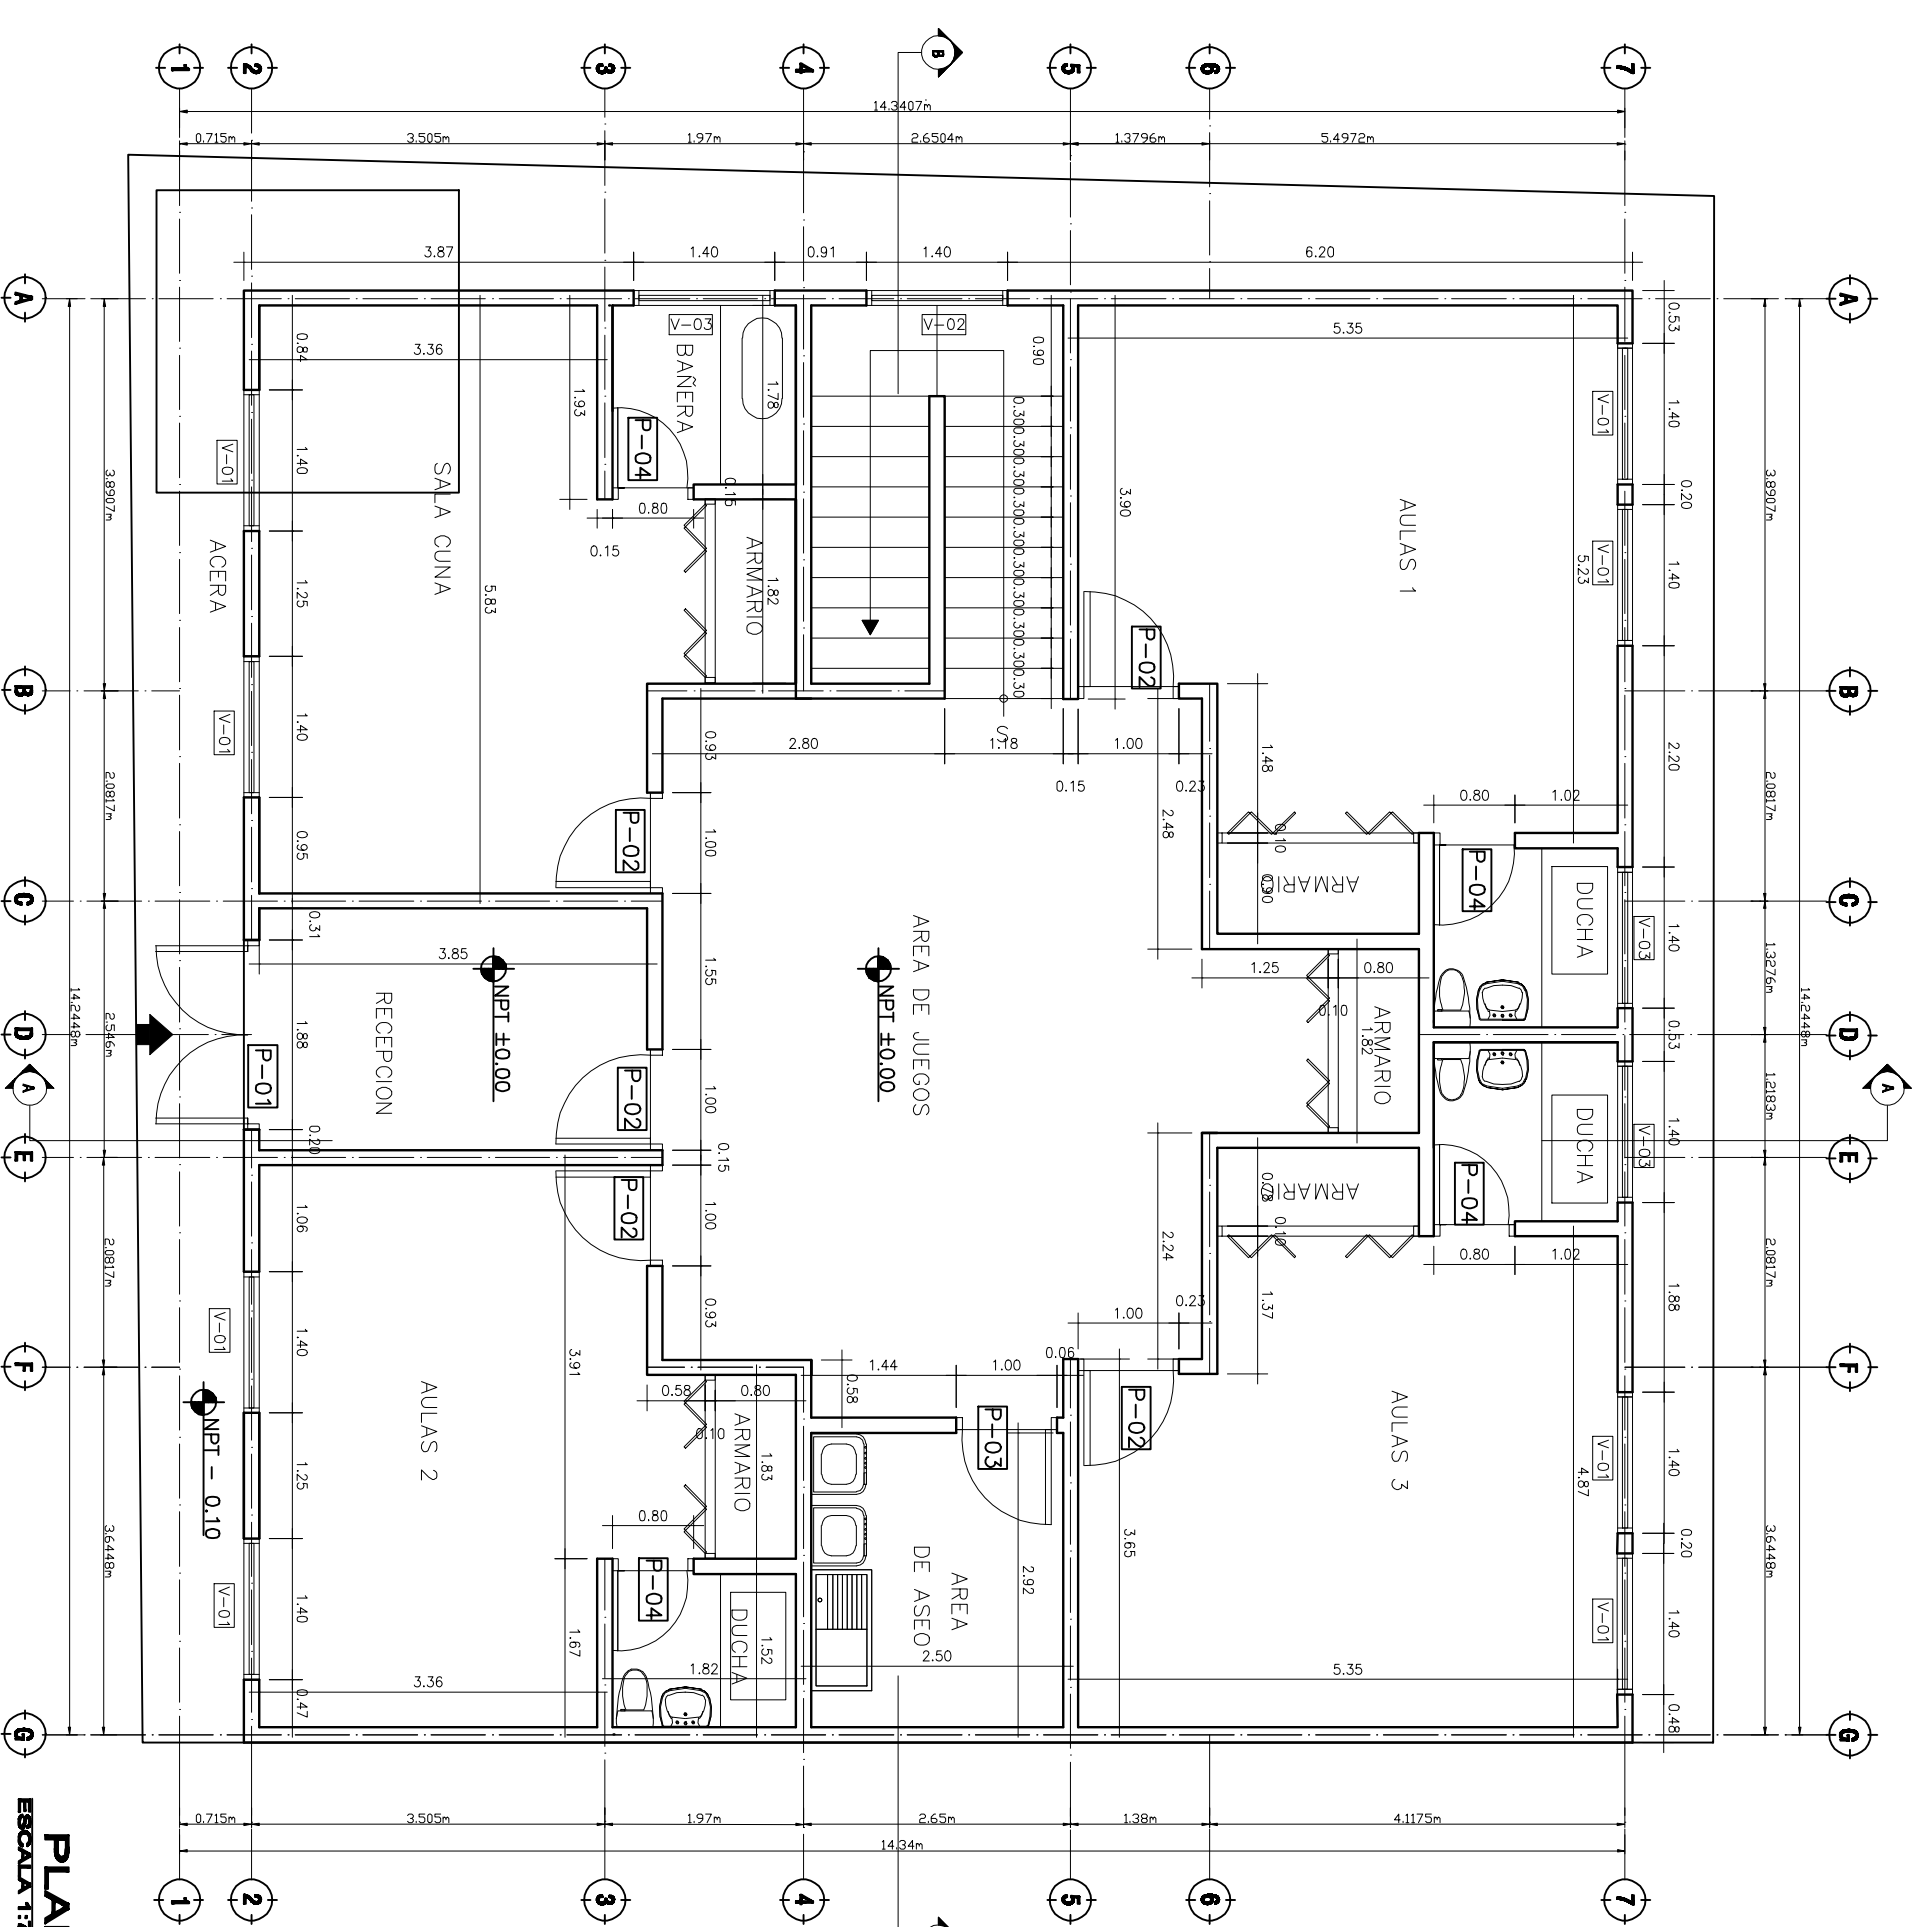

PLANTA CONSTRUCTIVA 1er NIVEL
ESCALA 1:75

GUARDERIA DE NIÑOS

PROYECTO:

UBICACIÓN:

COL. NUEVA
JERUSALEN

CONTENIDO

PLANTA
CONSTRUCTIVA
SEGUNDO NIVEL

RESPONSABLE:

D.G.C.D.H

DISEÑADOR:

D.G.C.D.H

LEVANTÓ:

D.G.C.D.H

ESCALA:


1:75

FECHA:

ABRIL 2011

HOLAS:

4 DE 16

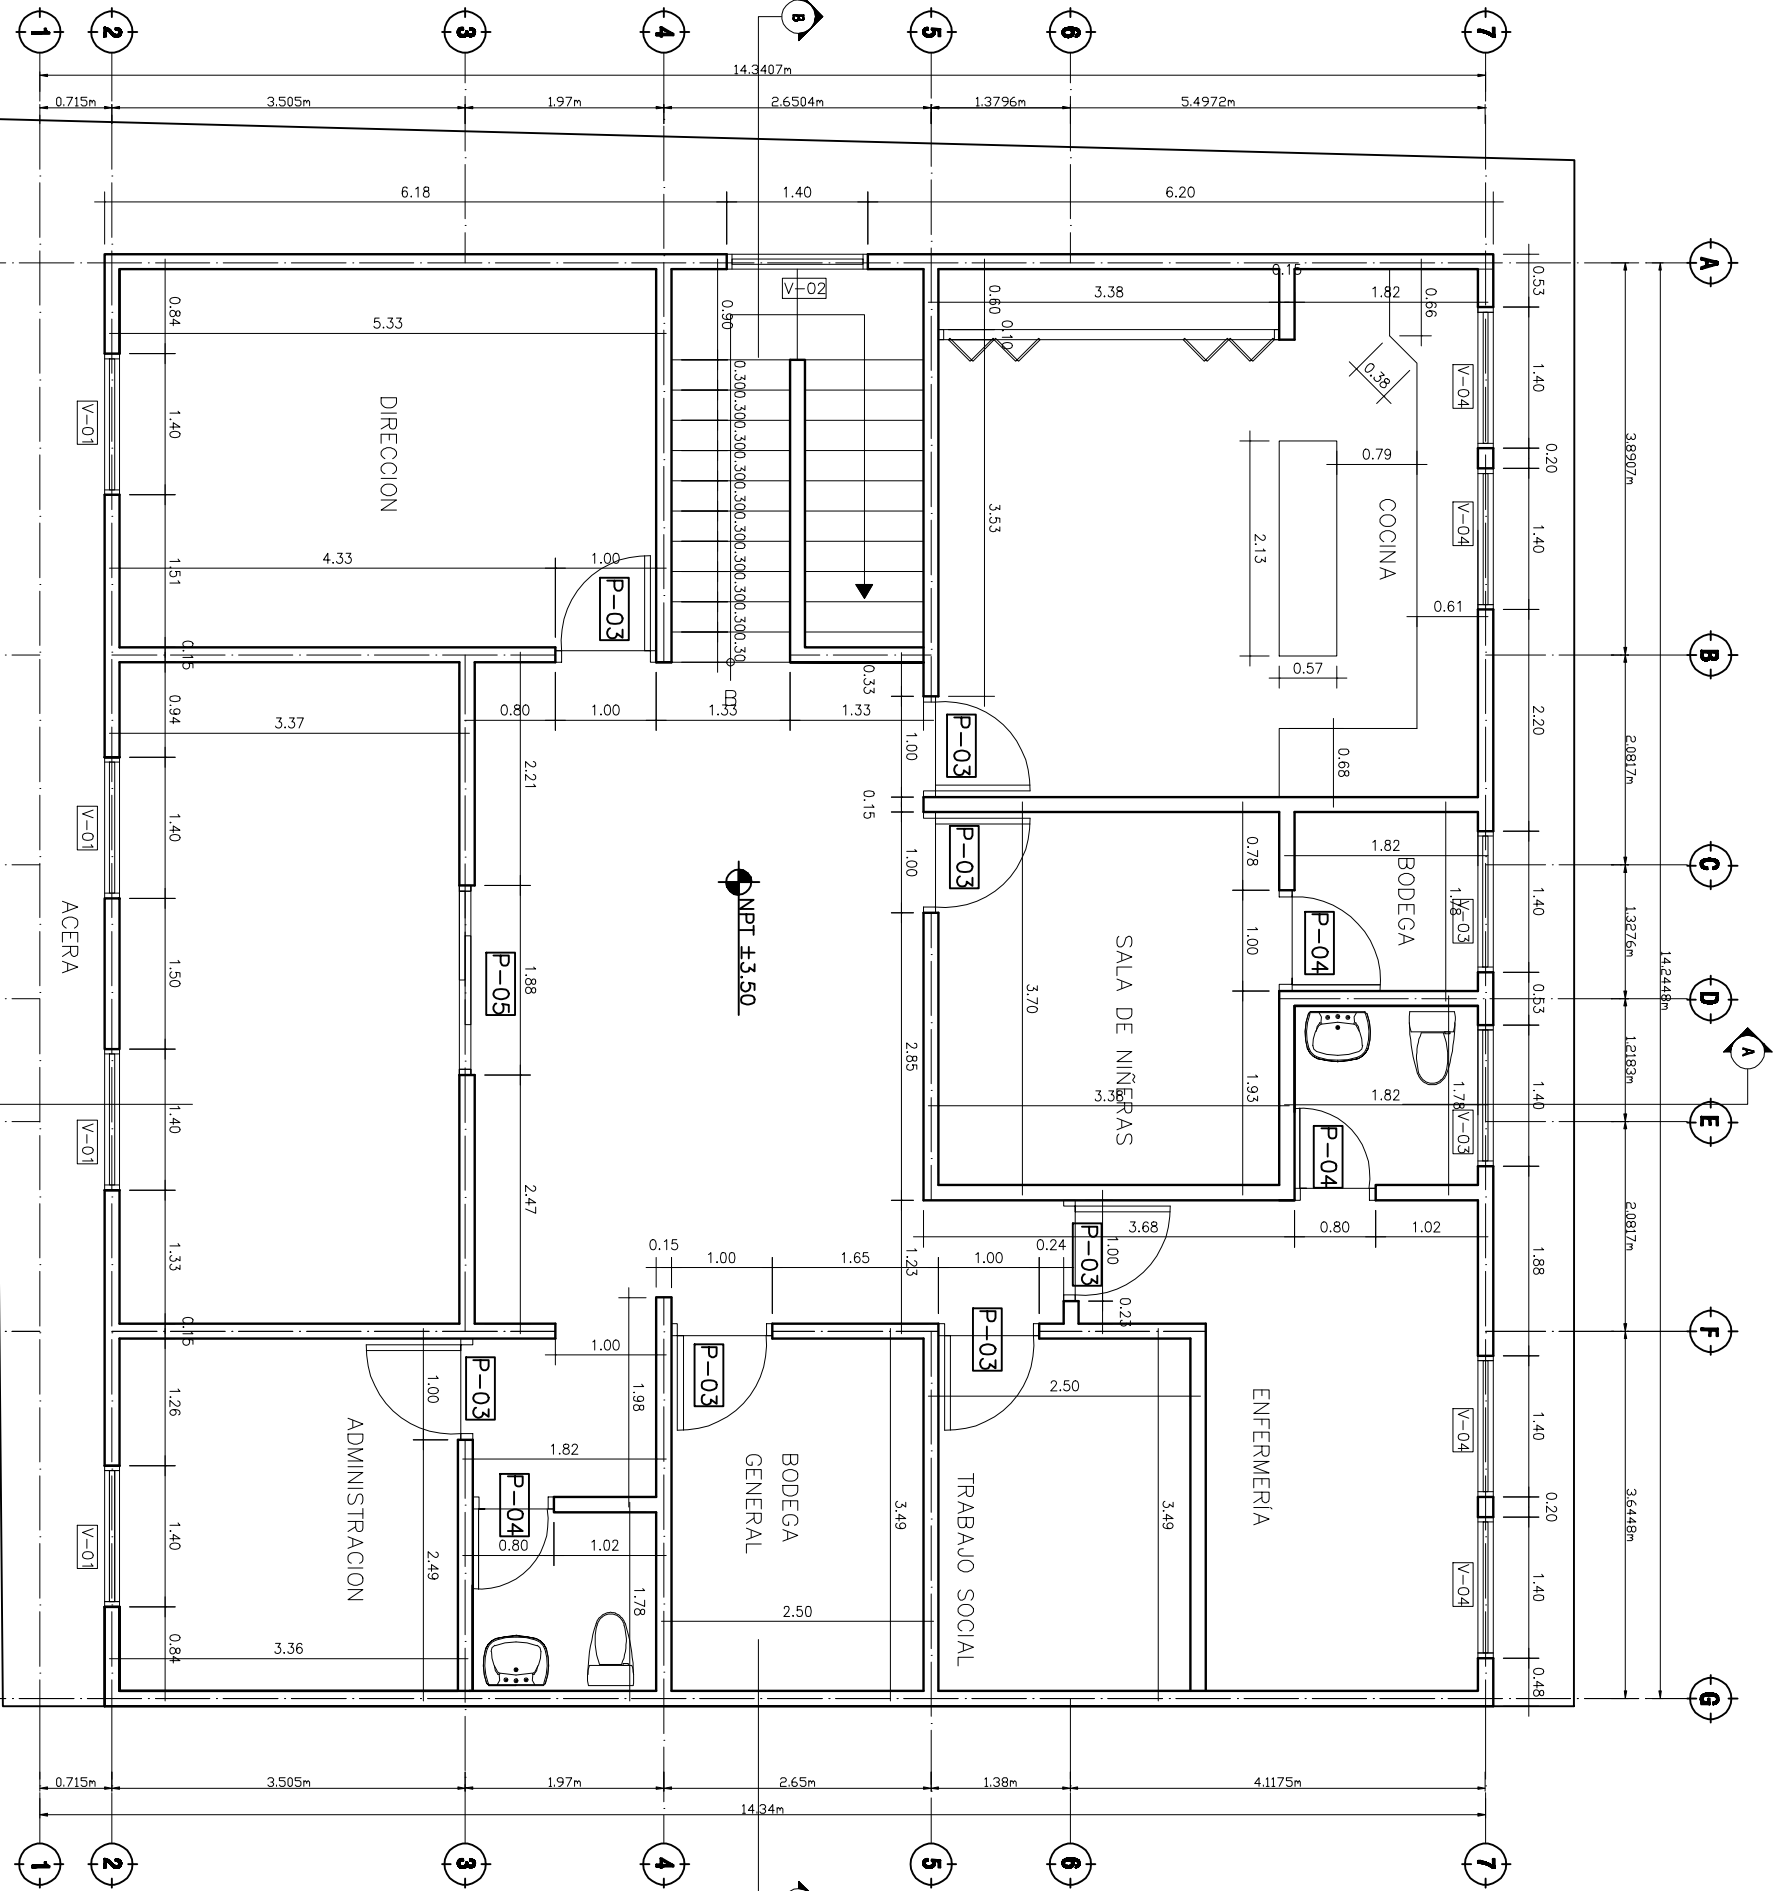

CUADRO DE PUERTAS

TIPO	BASE mts	ALTURA h=mts	Area Bodega m2	CANTIDAD	OBSERVACIONES
P-1	1.90	2.40	4.56	1	Puerta abatible de madera cobbo
P-2	1.00	2.10	2.10	5	Puerta de vidrio fijo y pvc
P-3	1.00	2.10	2.10	9	Puerta de moderna de color
P-4	0.80	2.10	1.68	6	Puerta moderna de color
P-5	1.90	2.10	2.10	1	Puerta moderna de color

CUADRO DE VENTANAS

TIPO	BASE mts	ALTURA h=mts	ANTEPECHO h=mts	Area Bodega m2	CANTIDAD	OBSERVACIONES
V-1	1.40	1.60	0.70	2.24	12	Pvc y vidrio fijo, corrediza y termo ocultas
V-2	1.40	3.90	1.95	5.46	1	Pvc y vidrio fijo, corrediza y termo ocultas
V-3	1.40	0.60	1.80	0.84	5	Pvc y vidrio fijo, corrediza y termo ocultas
V-4	1.40	1.60	0.90	2.24	4	Pvc y vidrio fijo, corrediza y termo ocultas

PLANTA CONSTRUCTIVA 2DO NIVEL

ESCALA 1:75

GUARDERIA DE NIÑOS

PROYECTO:

UBICACIÓN:

COL. NUEVA
JERUSALEN

CONTENIDO

FACHADA
FRONTAL Y
POSTERIOR

RESPONSABLE:

D.A.C.D.H

DISEÑADOR:

D.A.C.D.H

LEVANTER:

D.A.C.D.H

ESCALA:


1:75

FECHA:

ABRIL 2011


HOJA:

5 DE 16

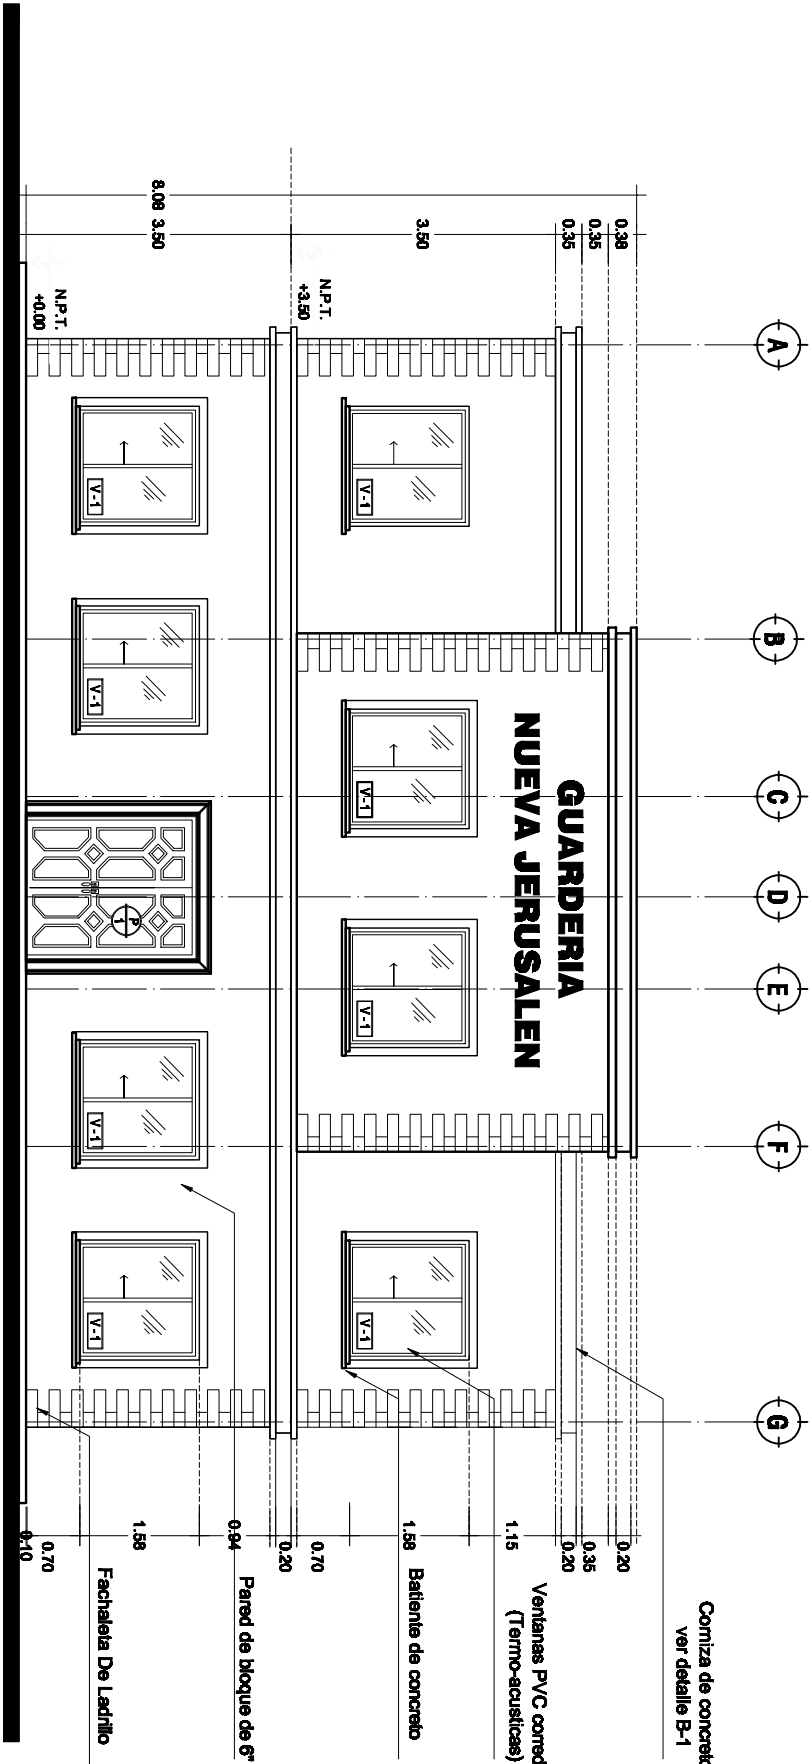

ELEVACION FRONTAL

ESCALA 1:75

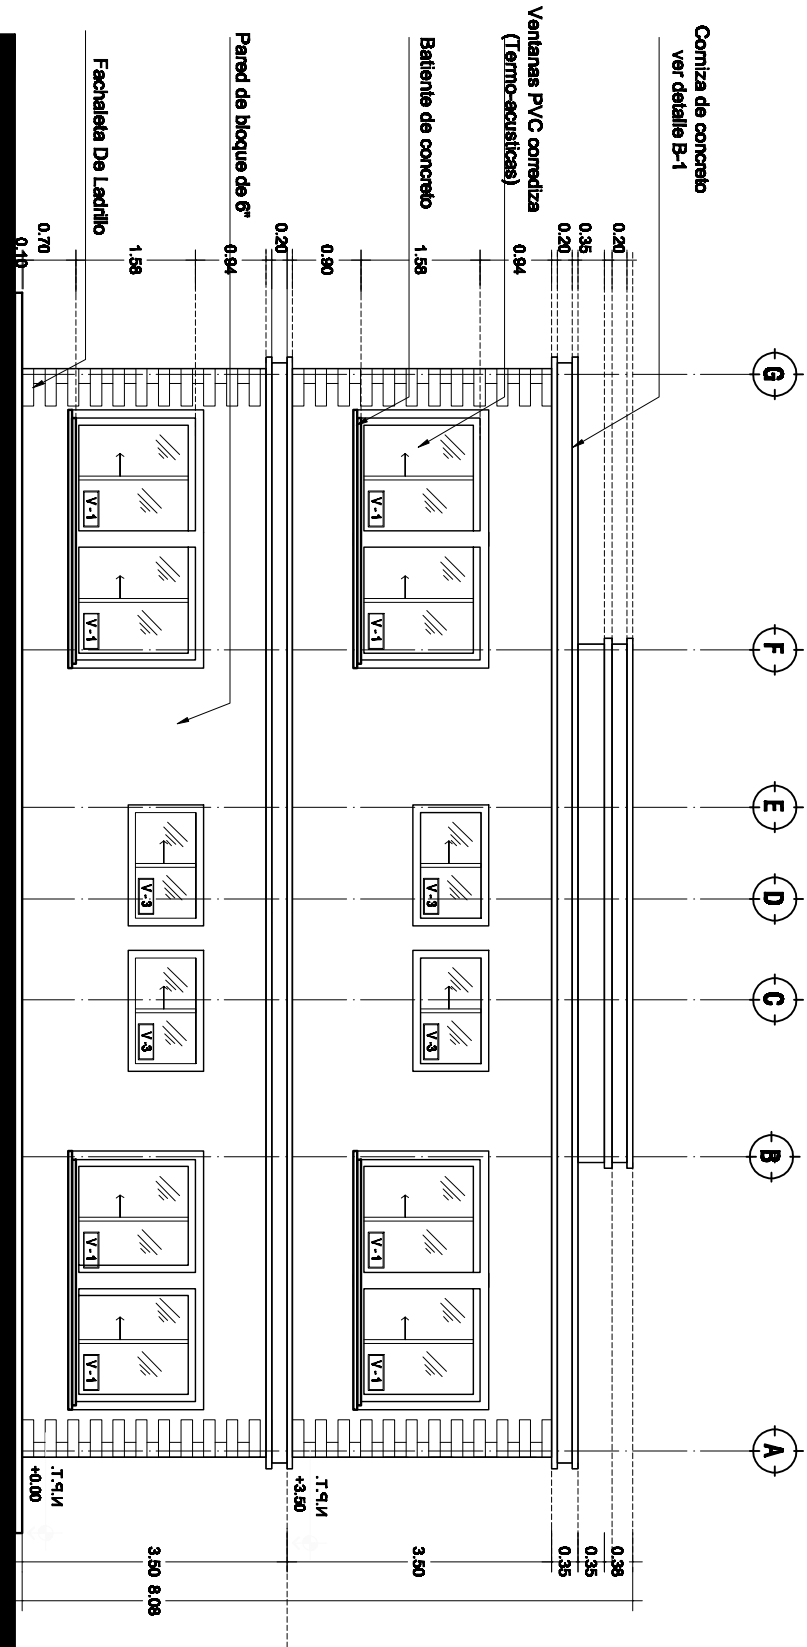

ELEVACION POSTERIOR

ESCALA 1:75

GUARDERIA DE NIÑOS

PROYECTO:

UBICACIÓN:
COL. NUEVA
JERUSALEN

CONTENIDO
FACHADA
LATERAL IZQ. Y
DER.

RESPONSABLE:
D.G.C.D.H


DISEÑADOR:
D.G.C.D.H

LEVANTOR:
D.G.C.D.H

ESCALA:
1:75


FECHA:
ABRIL 2011

HOJA:
6 DE 16

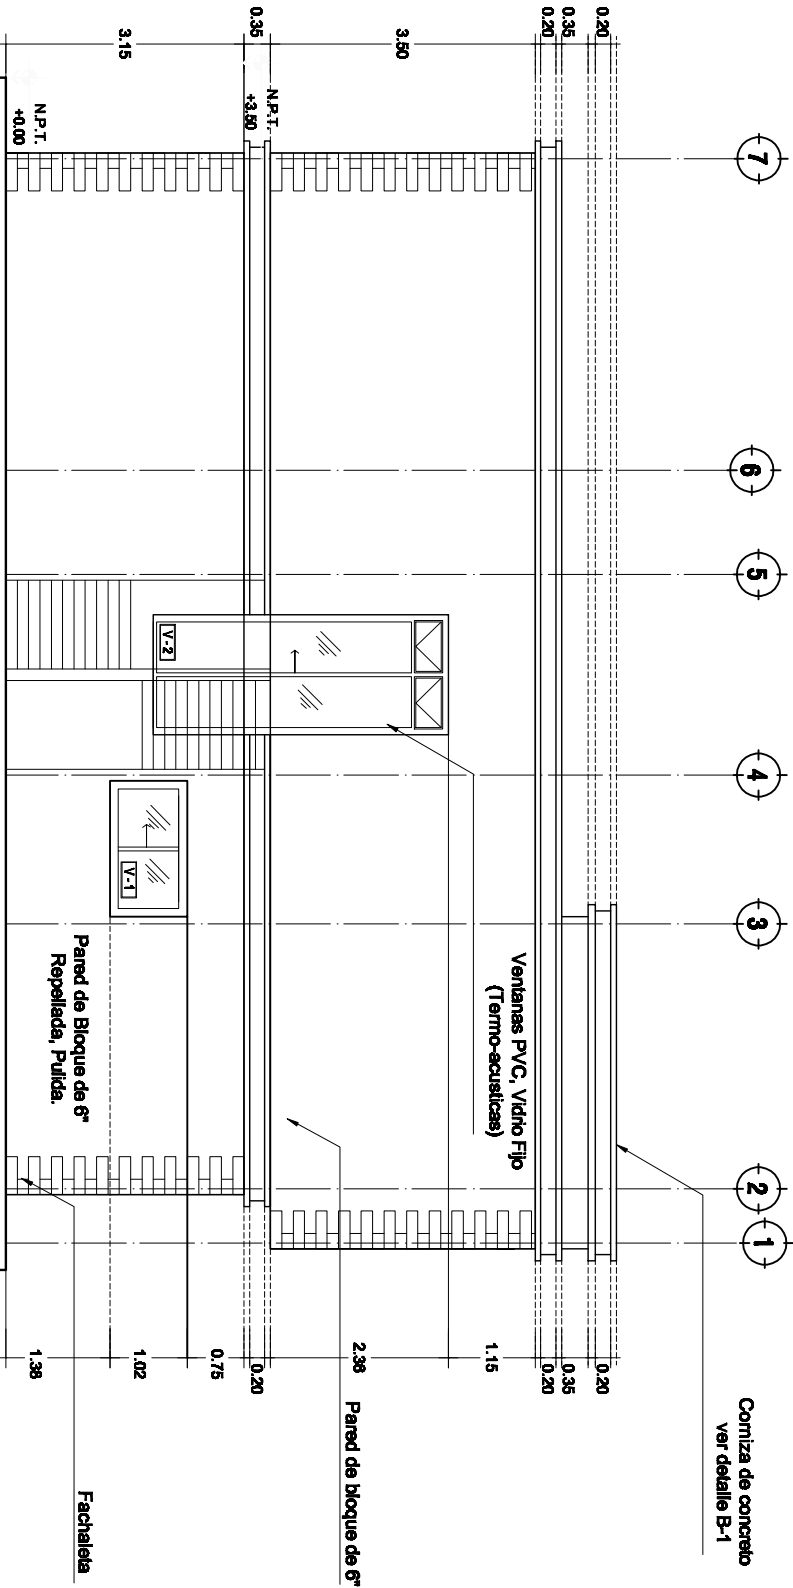

ELEVACION LATERAL IZQUIERDA

ESCALA 1:75

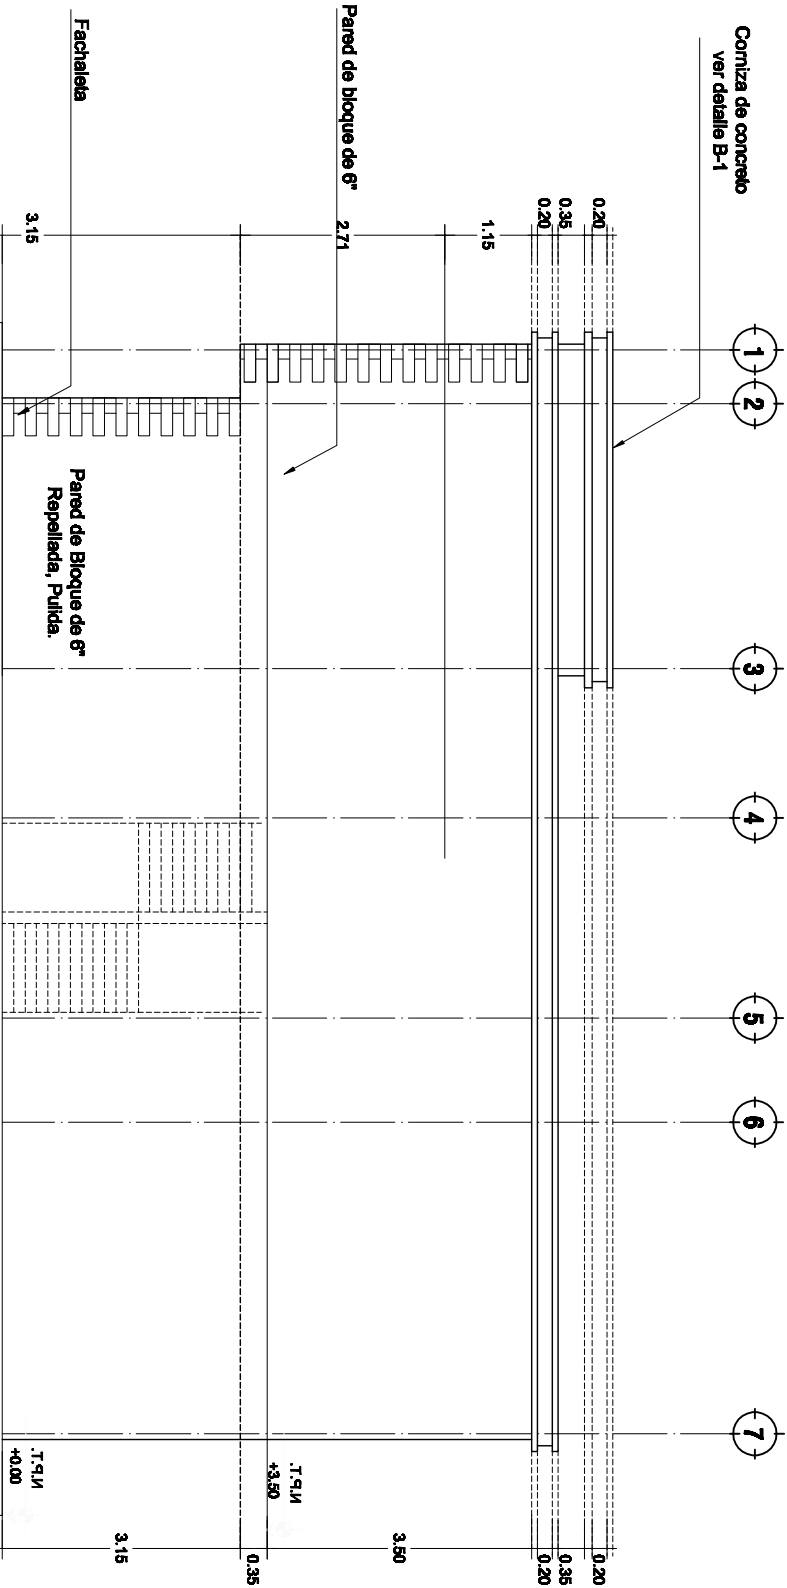

ELEVACION LATERAL DERECHA

ESCALA 1:75

GUARDERIA DE NINOS

PROYECTO:

REACCIÓN

COL. NUEVA
JERUSALEM

CONTENIDO

CORTE A-A
CORTE B-B


RESPONSABLE:
D.G.C.D.H.

REALIZO

LEVANTO:


ESCALA:

TECHNICAL

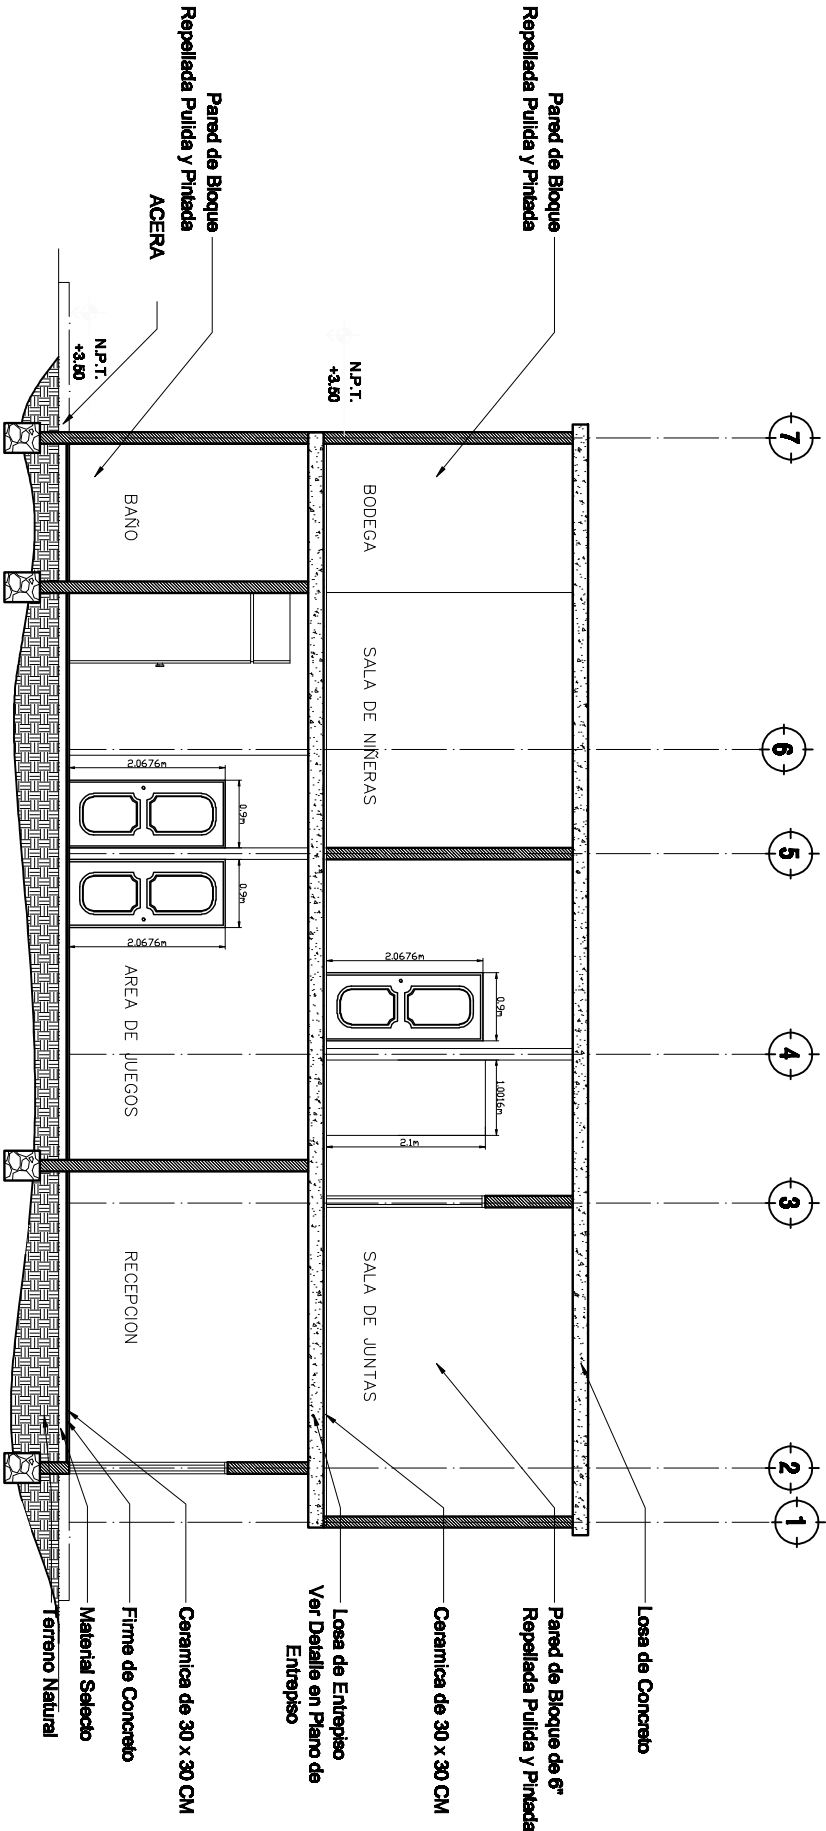7 DE 16

PLANTA AGUAS NEGRO

ESCALA 1:75

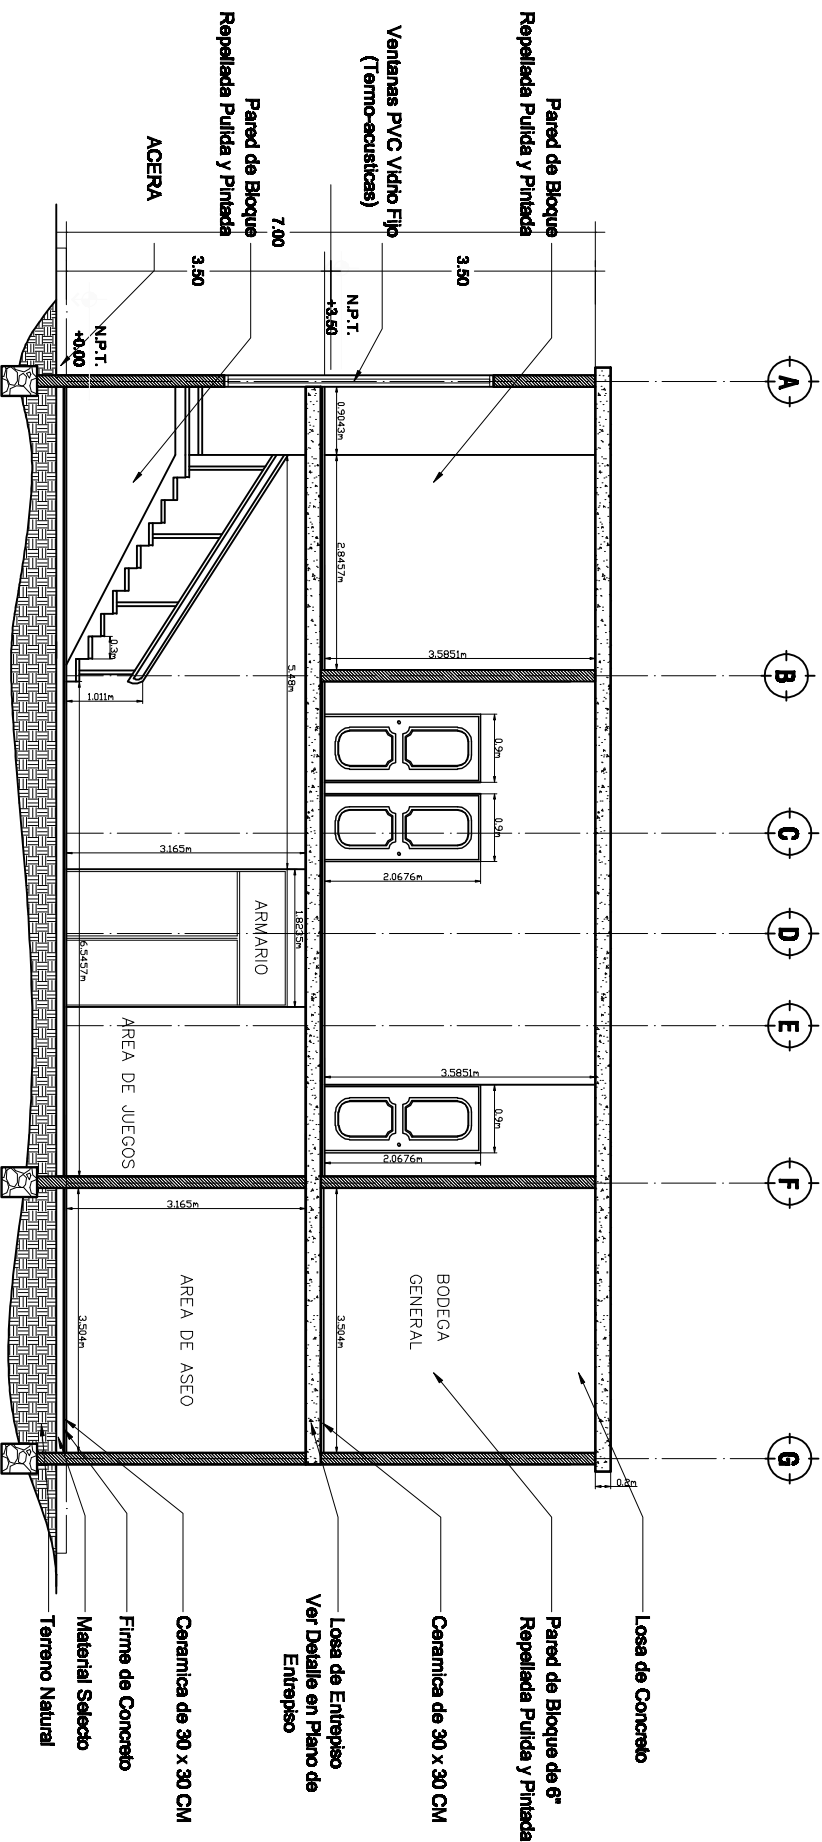

PLANTA AGUAS NEGRAS 1er NIVEL

ESCALA 1:75

GUARDERIA DE NIÑOS

PROYECTO:

UBICACIÓN:

COL. NUEVA
JERUSALEN

CONTENIDO

PLANTA
DE
CIMENTACION

RESPONSABLE:

D.G.C.D.H

DISEÑADOR:

D.G.C.D.H

LEVANTOR:

D.G.C.D.H

ESCALA:





1:75

FECHA:

ABRIL 2011

HOJA:

8 DE 16

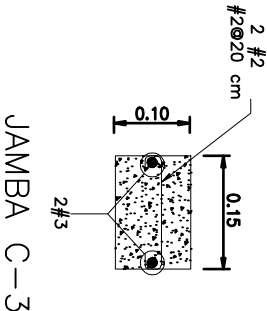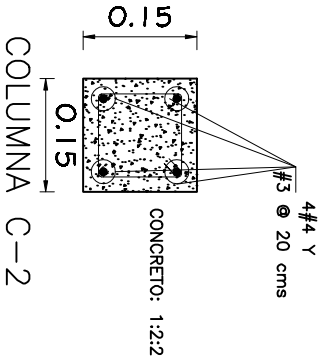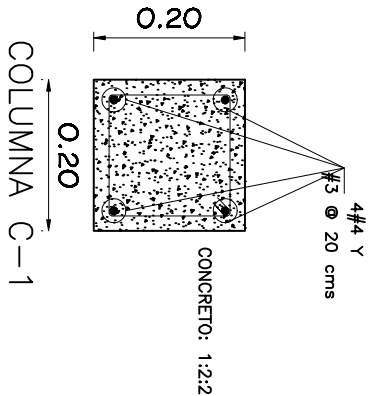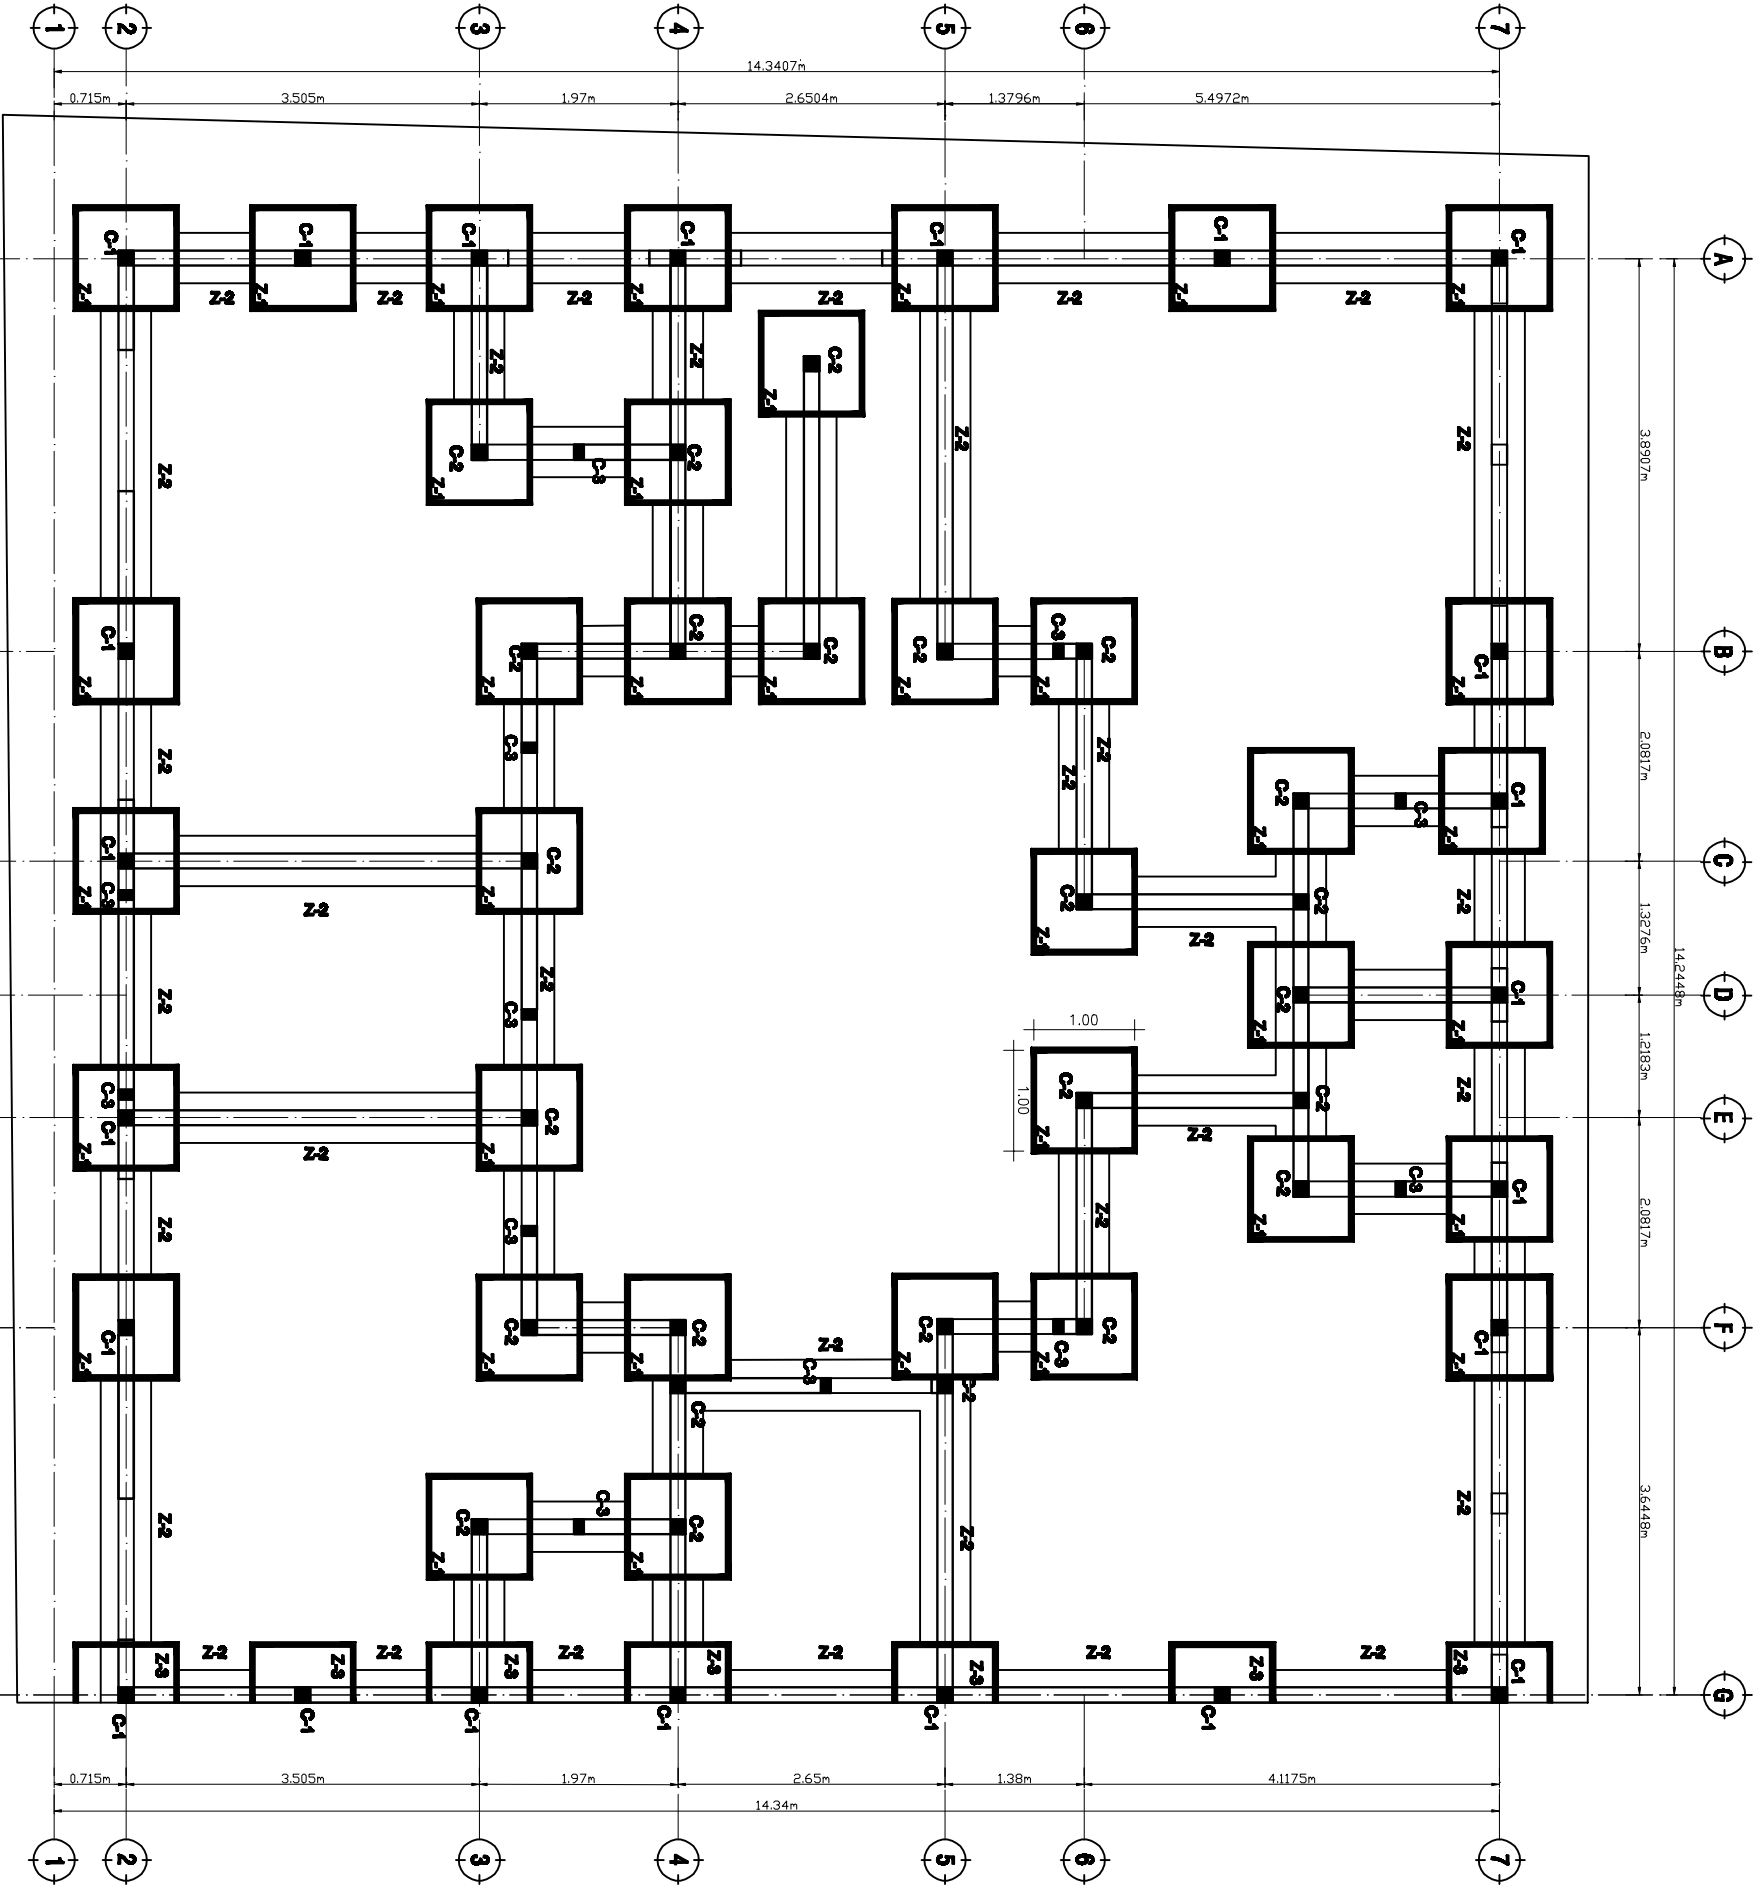

PLANTA DE CIMENTACION



ALCALDIA MUNICIPAL
DEL DISTRITO CENTRAL

GUARDERIA DE NIÑOS

PROYECTO:

UBICACIÓN:

COL. NUEVA
JERUSALEN

CONTENIDO

LOSA DE
ENTREPISO

RESPONSABLE:

D.A.C.D.H

DISEÑADOR:

D.A.C.D.H

LEVANTOR:

D.A.C.D.H

ESCALA:

1:75

FECHA:

ABRIL 2011


HOLAS

9 DE 16


- CARGAS DE DISEÑO
- CARGAS PERMANENTES
- PESO DEL CONCRETO 2.400 KG/M3
- PESO DE PAREDES 125 KG/M2
- PESO DEL PISO MAS ACABADO 100 KG/M2 CON LADRILLO DE CEMENTO O GRANITO
- 60 KG/M2 CON CERAMICA

- CARGAS VIVAS
- CARGA VIVA LOSA DE ENTREPISO 250 KG/M2
- EN INTERIOR DE AULA
- CARGA VIVA LOSA DE ENTREPISO 500 KG/M2
- EN CORREDOR
- CARGA VIVA LOSA DE TECHO 40 KG/M2
- CARGA VIVA EN ESCALERAS 500 KG/M2
- VIGAS
- VIGA TRANSVERSAL EXTREMA (VTE)
- EN AULA (0.30x0.40) M
- EN VOLADIZO (0.30x0.40) M
- VIGA TRANSVERSAL INTERMEDIA (VTI)
- EN AULA (0.30x40) M
- EN VOLADIZO (0.30x0.40) M


- TRASLAPES Y ANCLAJES:
- #2 Y #3 0.30 M
- #4 0.40 M
- #5 0.50 M
- #6 0.60 M
- #8 0.75 M
- RECUBRIMIENTOS:
- EN LOSA 2.5 CM
- EN VIGAS Y COLUMNAS 4.00 CM
- SIMBOLOGIA

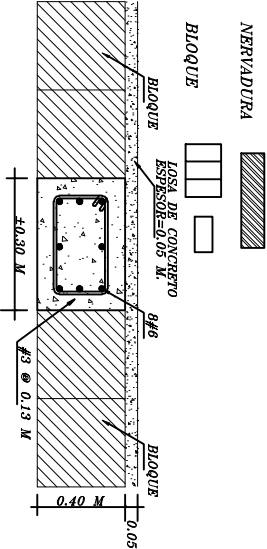

VIGA DE AJUSTE
SECCION X-X
SIN ESCALA

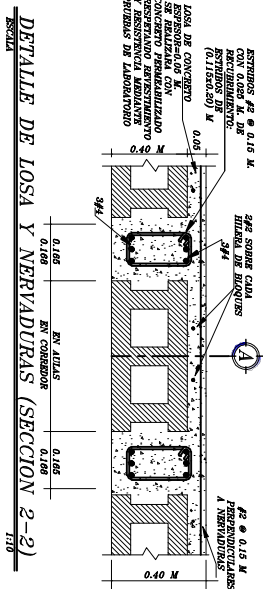


DETALLE DE LOSA Y NERVADURAS (SECCION 2-2)
SIN ESCALA

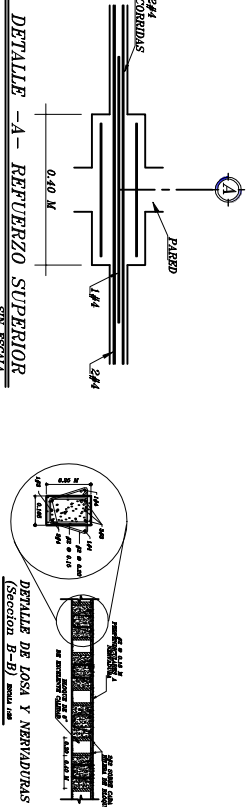

DETALLE -A- REFUERZO SUPERIOR
SIN ESCALA

DETALLE DE LOSA Y NERVADURAS
(Seccion B-B) SIN ESCALA

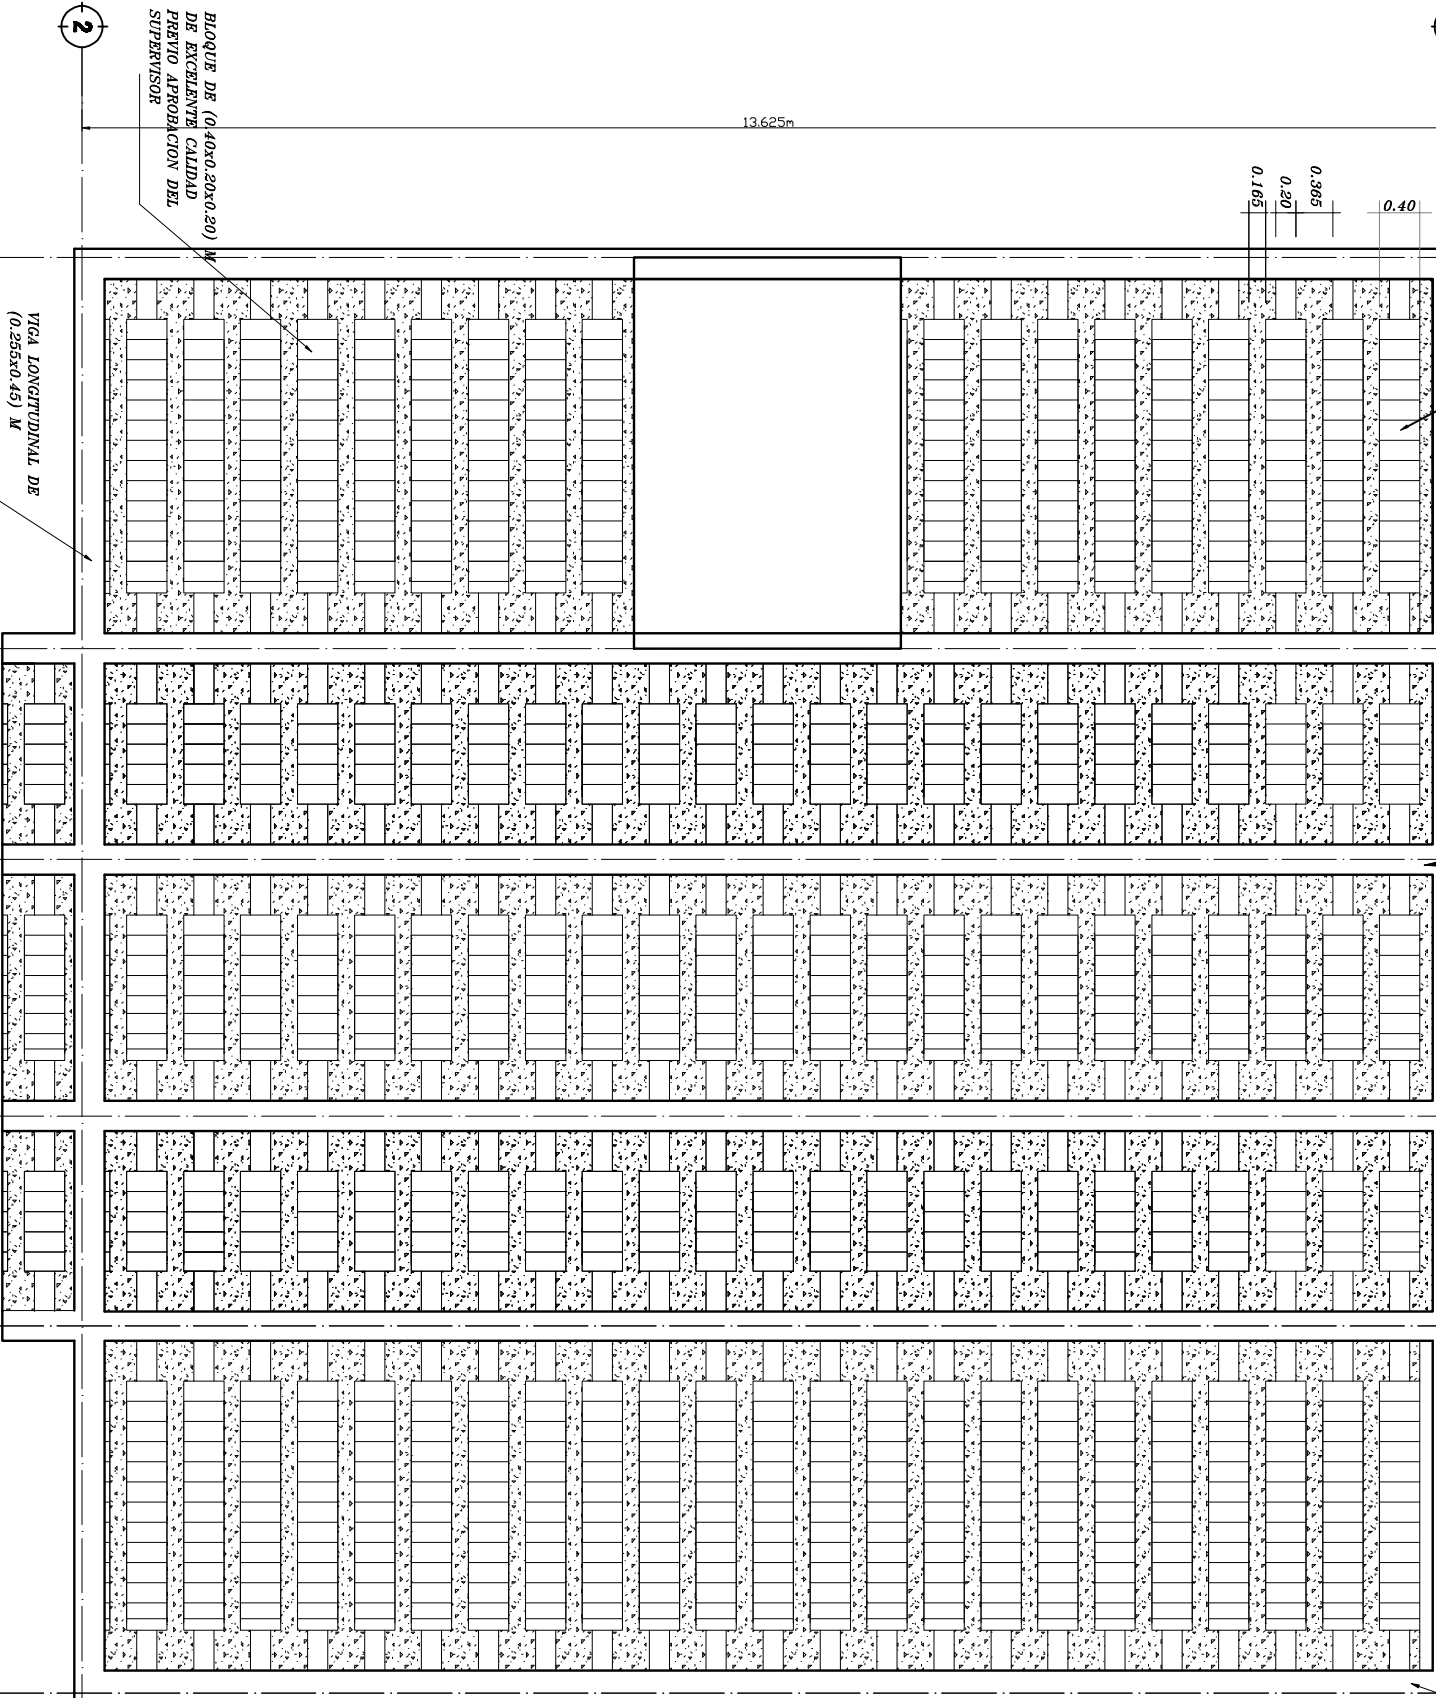

VIGAS TRANSVERSALES INTERMEDIAS
DE (0.30x0.70) M

VIGA TRANSVERSAL EXTREMA
DE (0.30x0.65) M

VIGA LONGITUDINAL DE
(0.25x0.45) M

BLOQUE DE (0.40x0.20x0.20)
DE EXCELENTE CALIDAD
PREVIO APROBACION DEL
SUPERVISOR

ESCALA 1:75

GUARDERIA DE NIÑOS

PROYECTO:

UBICACIÓN:

COL. NUEVA
JERUSALEN

CONTENIDO

PLANTA DE
TECHO

RESPONSABLE:

D.G.C.D.H

DISEÑADOR:

D.G.C.D.H

LEVANTER:

D.G.C.D.H

ESCALA:


1:75

FECHA:

ABRIL 2011

HOLAS

10 DE 16

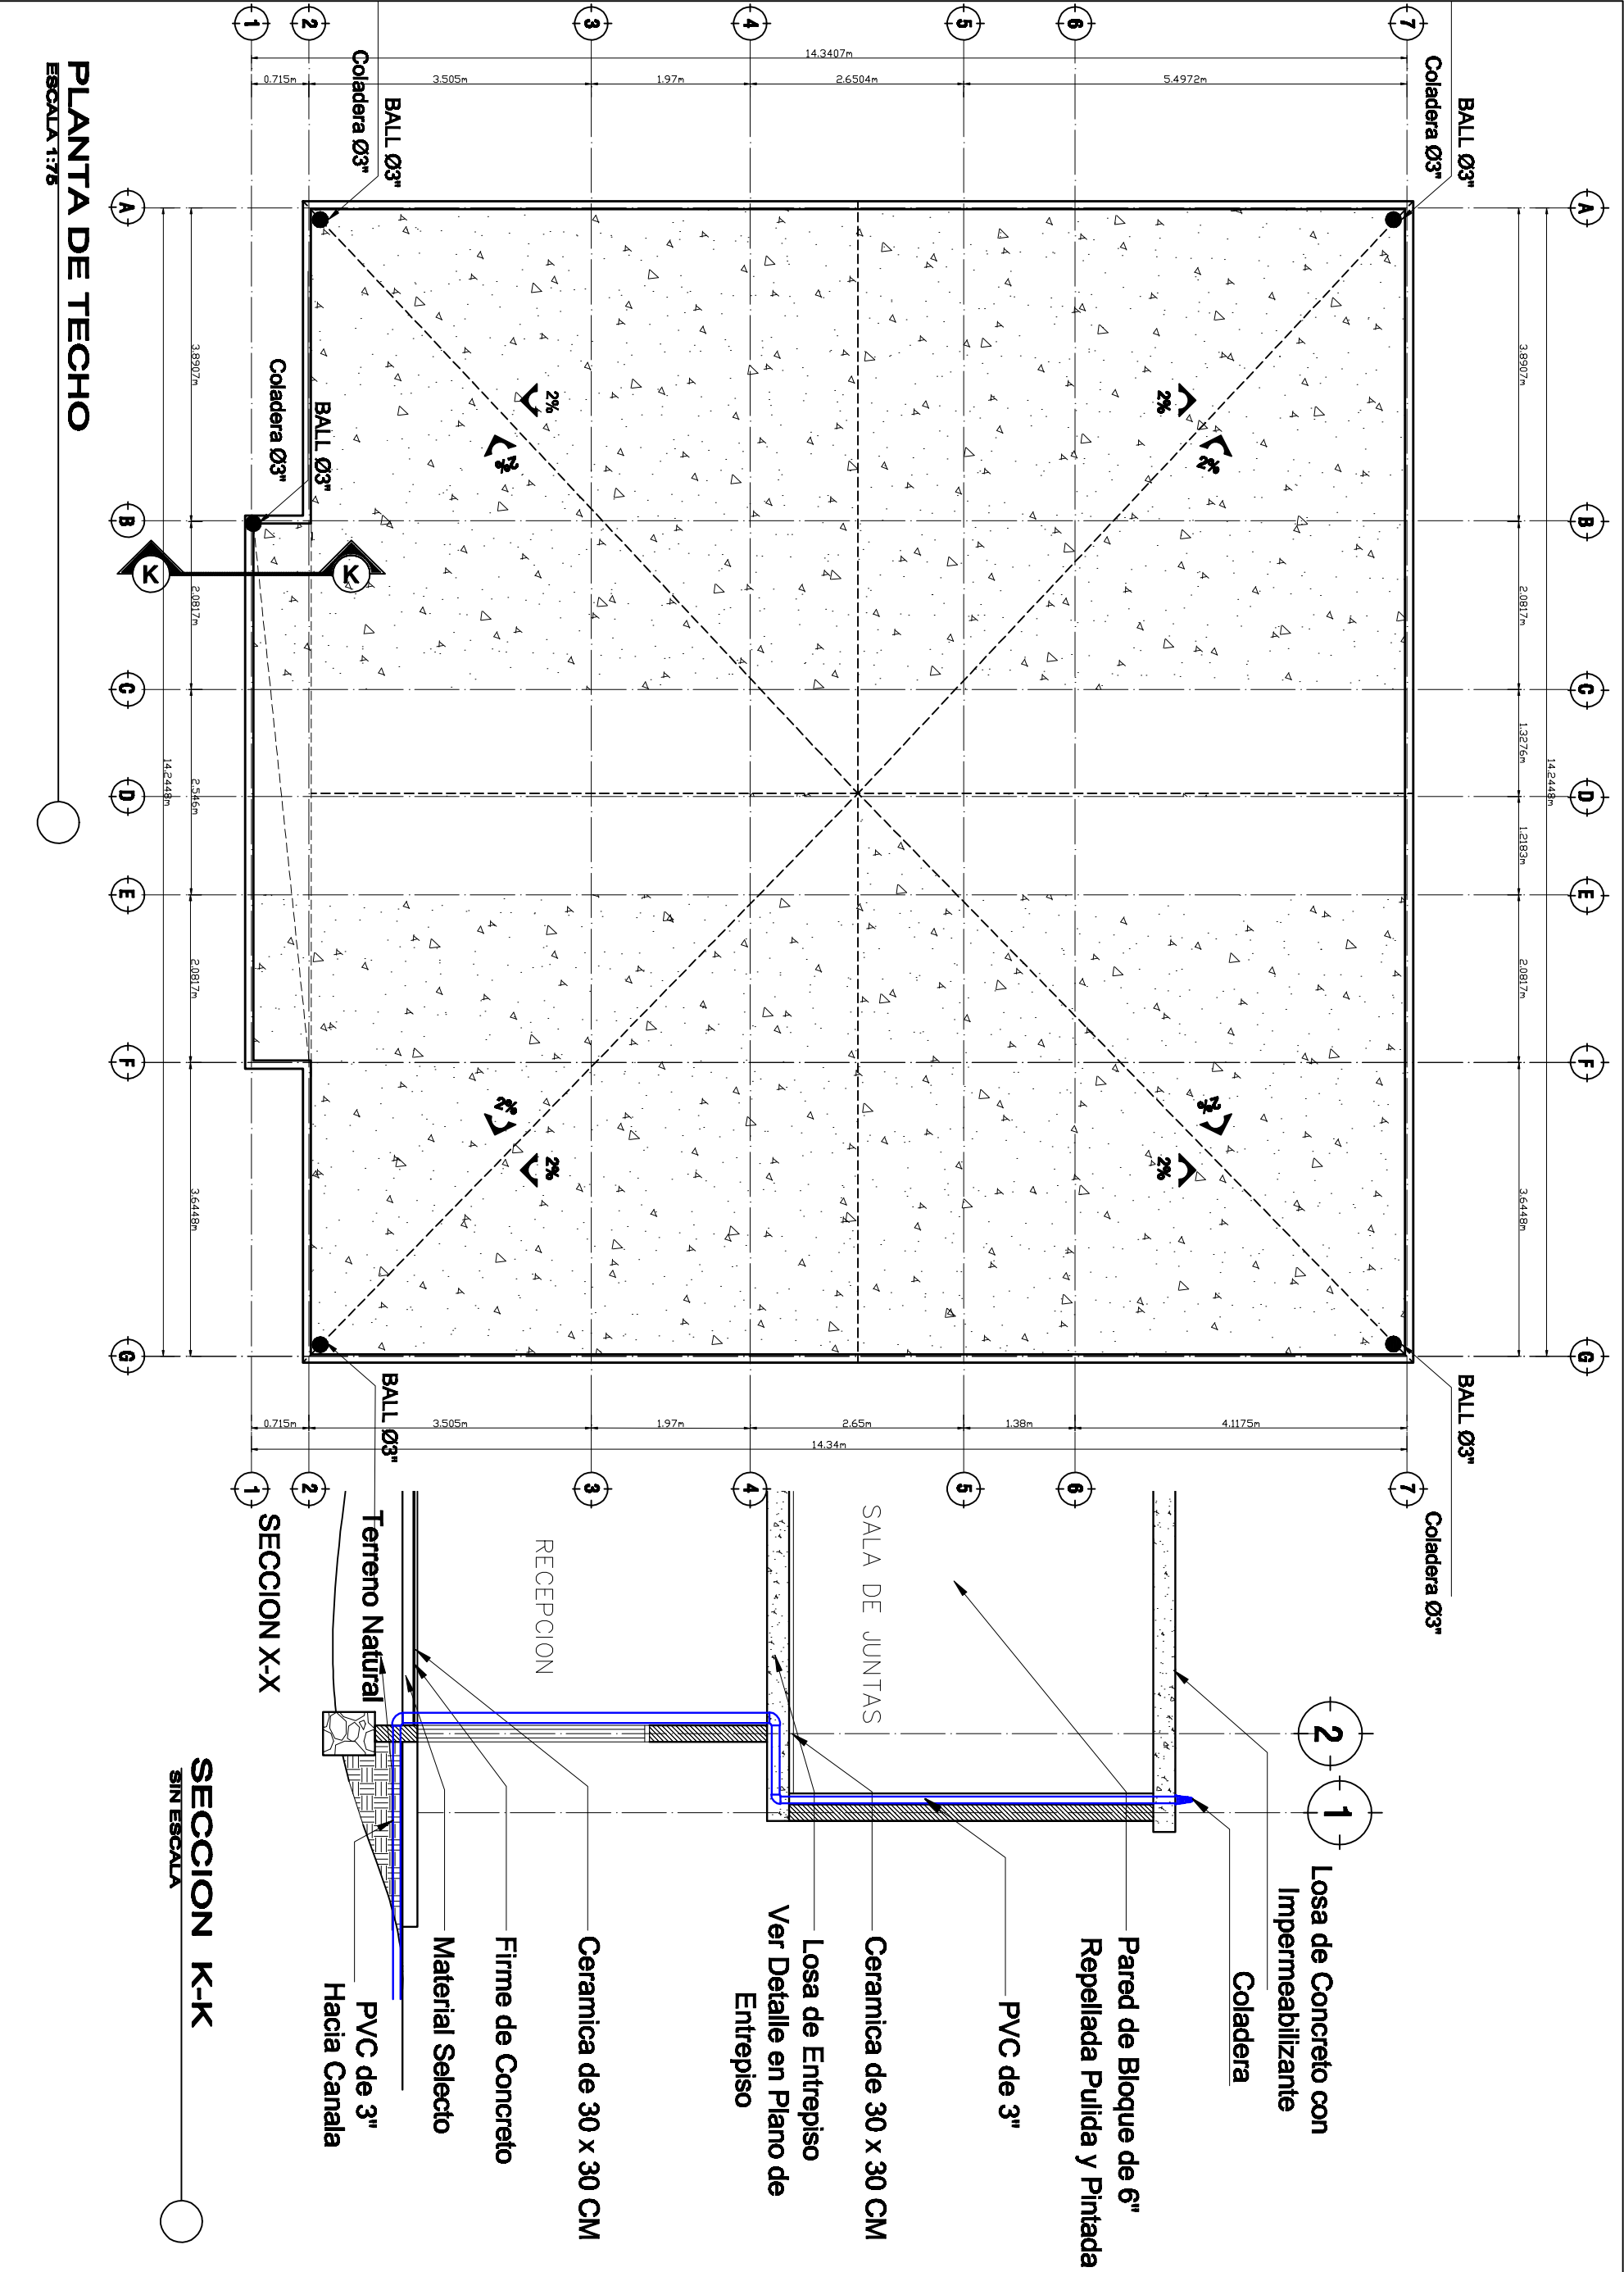

PLANTA DE TECHO

ESCALA 1:75

SECCION K-K

SIN ESCALA

GUARDERIA DE NIÑOS

PROYECTO:

UBICACIÓN:

COL. NUEVA
JERUSALEN

CONTENIDO

PLANTA DE
AGUA POTABLE
1er NIVEL

RESPONSABLE:

D.G.C.D.H

DISEÑADOR:

D.G.C.D.H

LEVANTOR:

D.G.C.D.H

ESCALA:


1:75

FECHA:

ABRIL 2011

HOJA:

11 DE 16

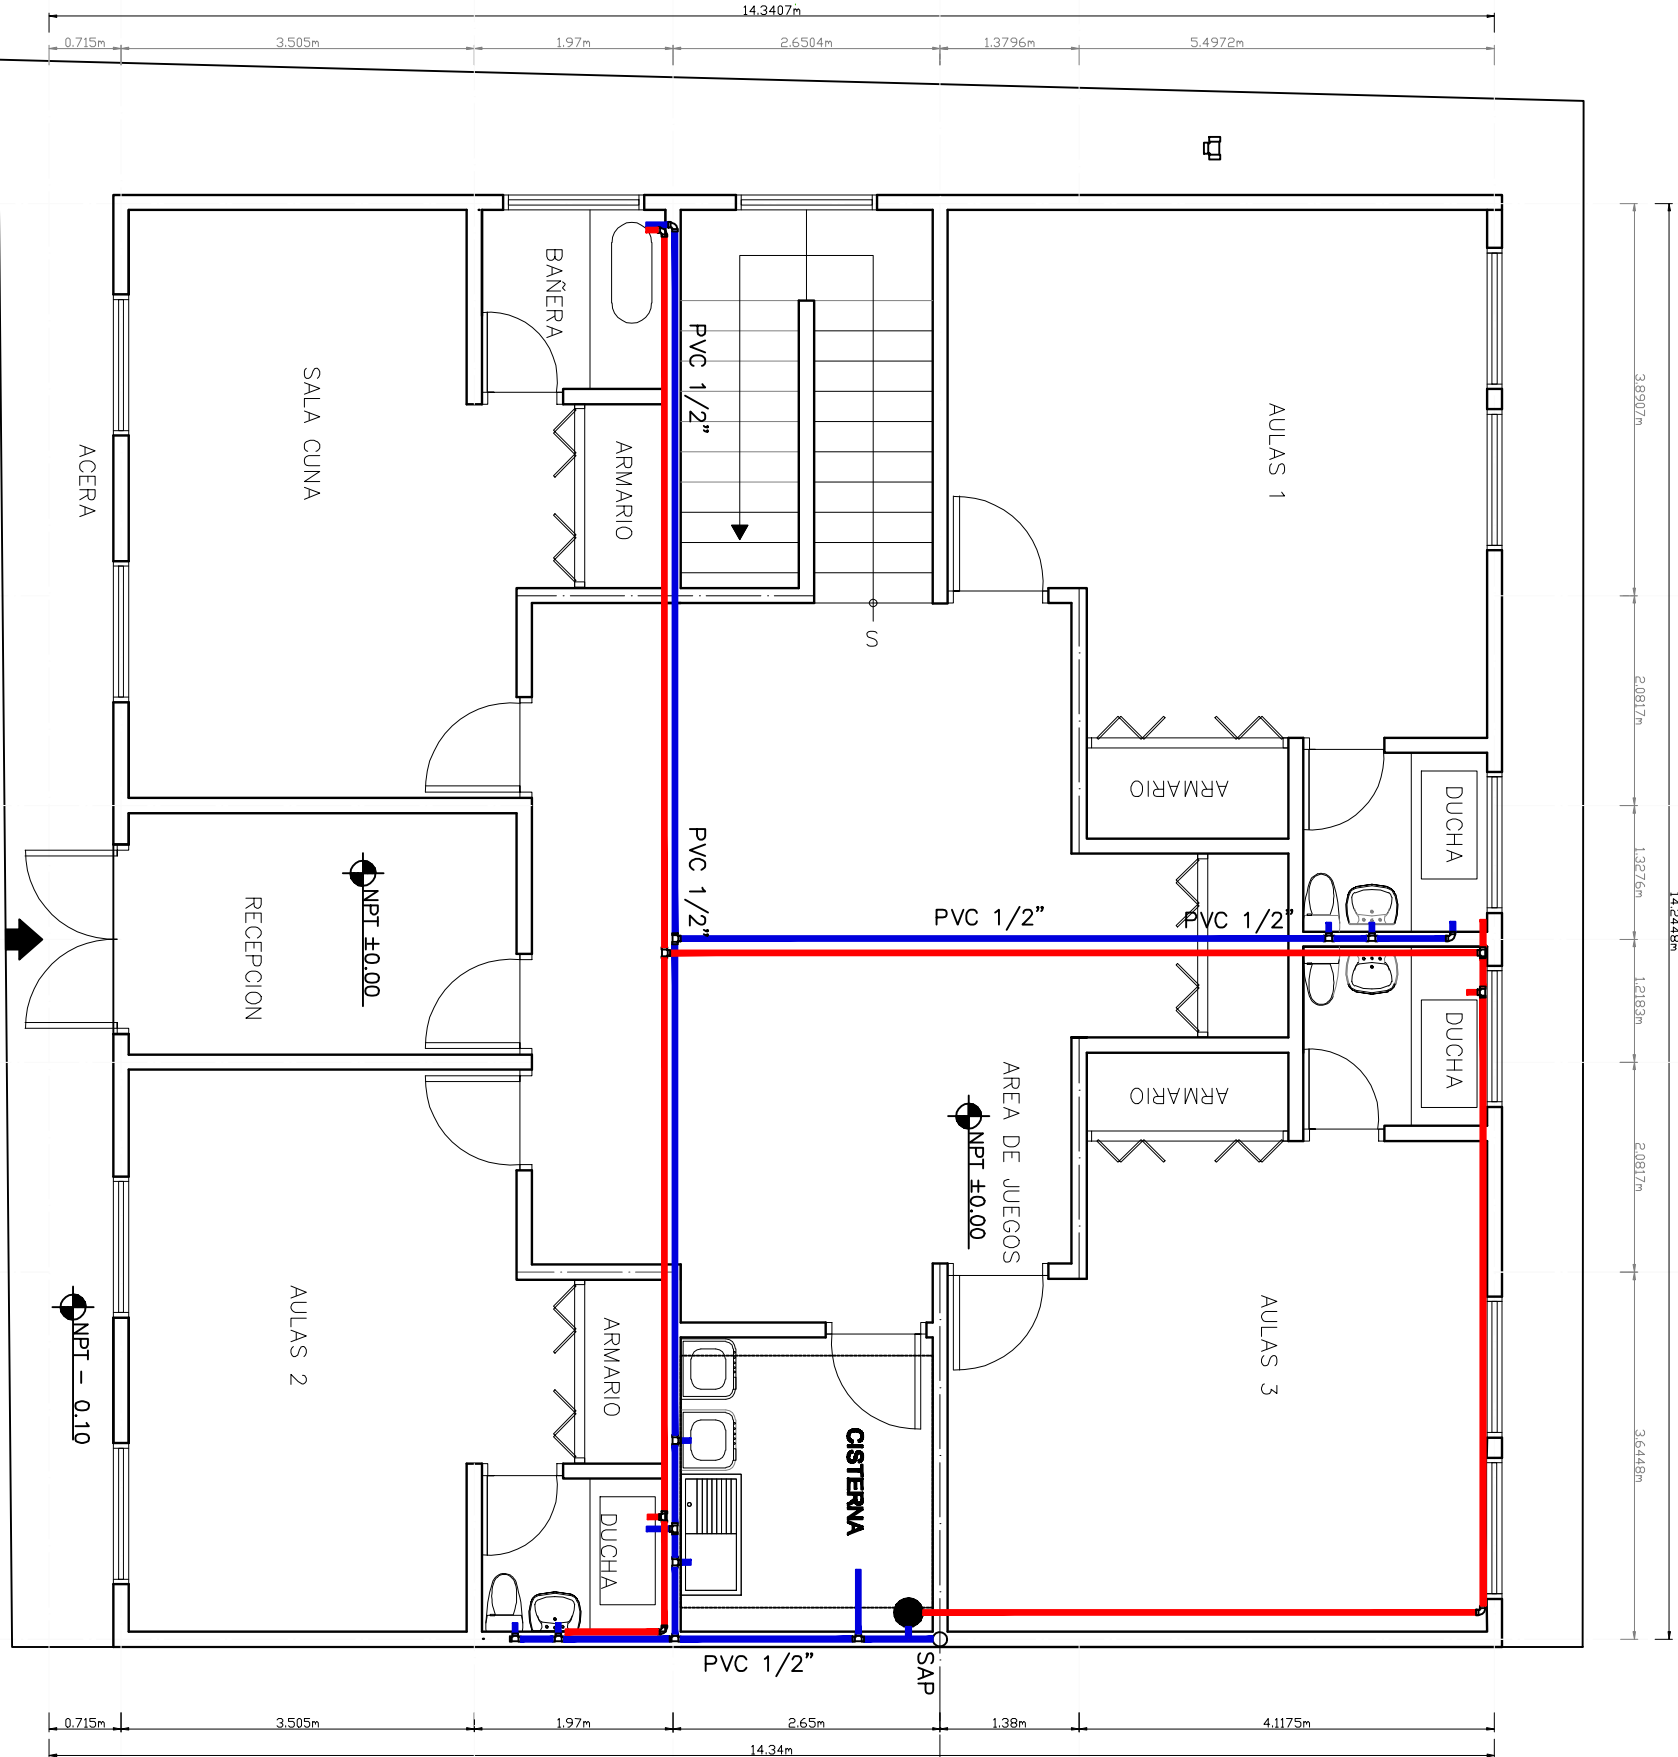

SIMBOLOGIA

- TUBERIA DE A.C
- TUBERIA DE A.N. (DIA. INDICADO)
- TUBERIA DE A.P. (DIA. INDICADO)
- BAJANTE DE AGUA
- CALENTADOR
- CAJA DE REGISTRO AGUAS NEGRAS
- B.A.N. BAJA AGUA NEGRA.
- B.A.P. BAJA AGUA PLUVIAL.
- CODO DE PVC 45°
- CODO DE PVC 90°
- YEE DE PVC SENCILLA
- TEE DE PVC

PLANTA AGUA POTABLE 2do NIVEL

ESCALA 1:75

GUARDERIA DE NIÑOS

PROYECTO:

UBICACIÓN:

COL. NUEVA
JERUSALEN

CONTENIDO

PLANTA DE
AGUA POTABLE
2do NIVEL

RESPONSABLE:

D.G.C.D.H

DISEÑADOR:

D.G.C.D.H

LEVANTOR:

D.G.C.D.H

ESCALA:


1:75

FECHA:

ABRIL 2011




HOLAS

12 DE 16

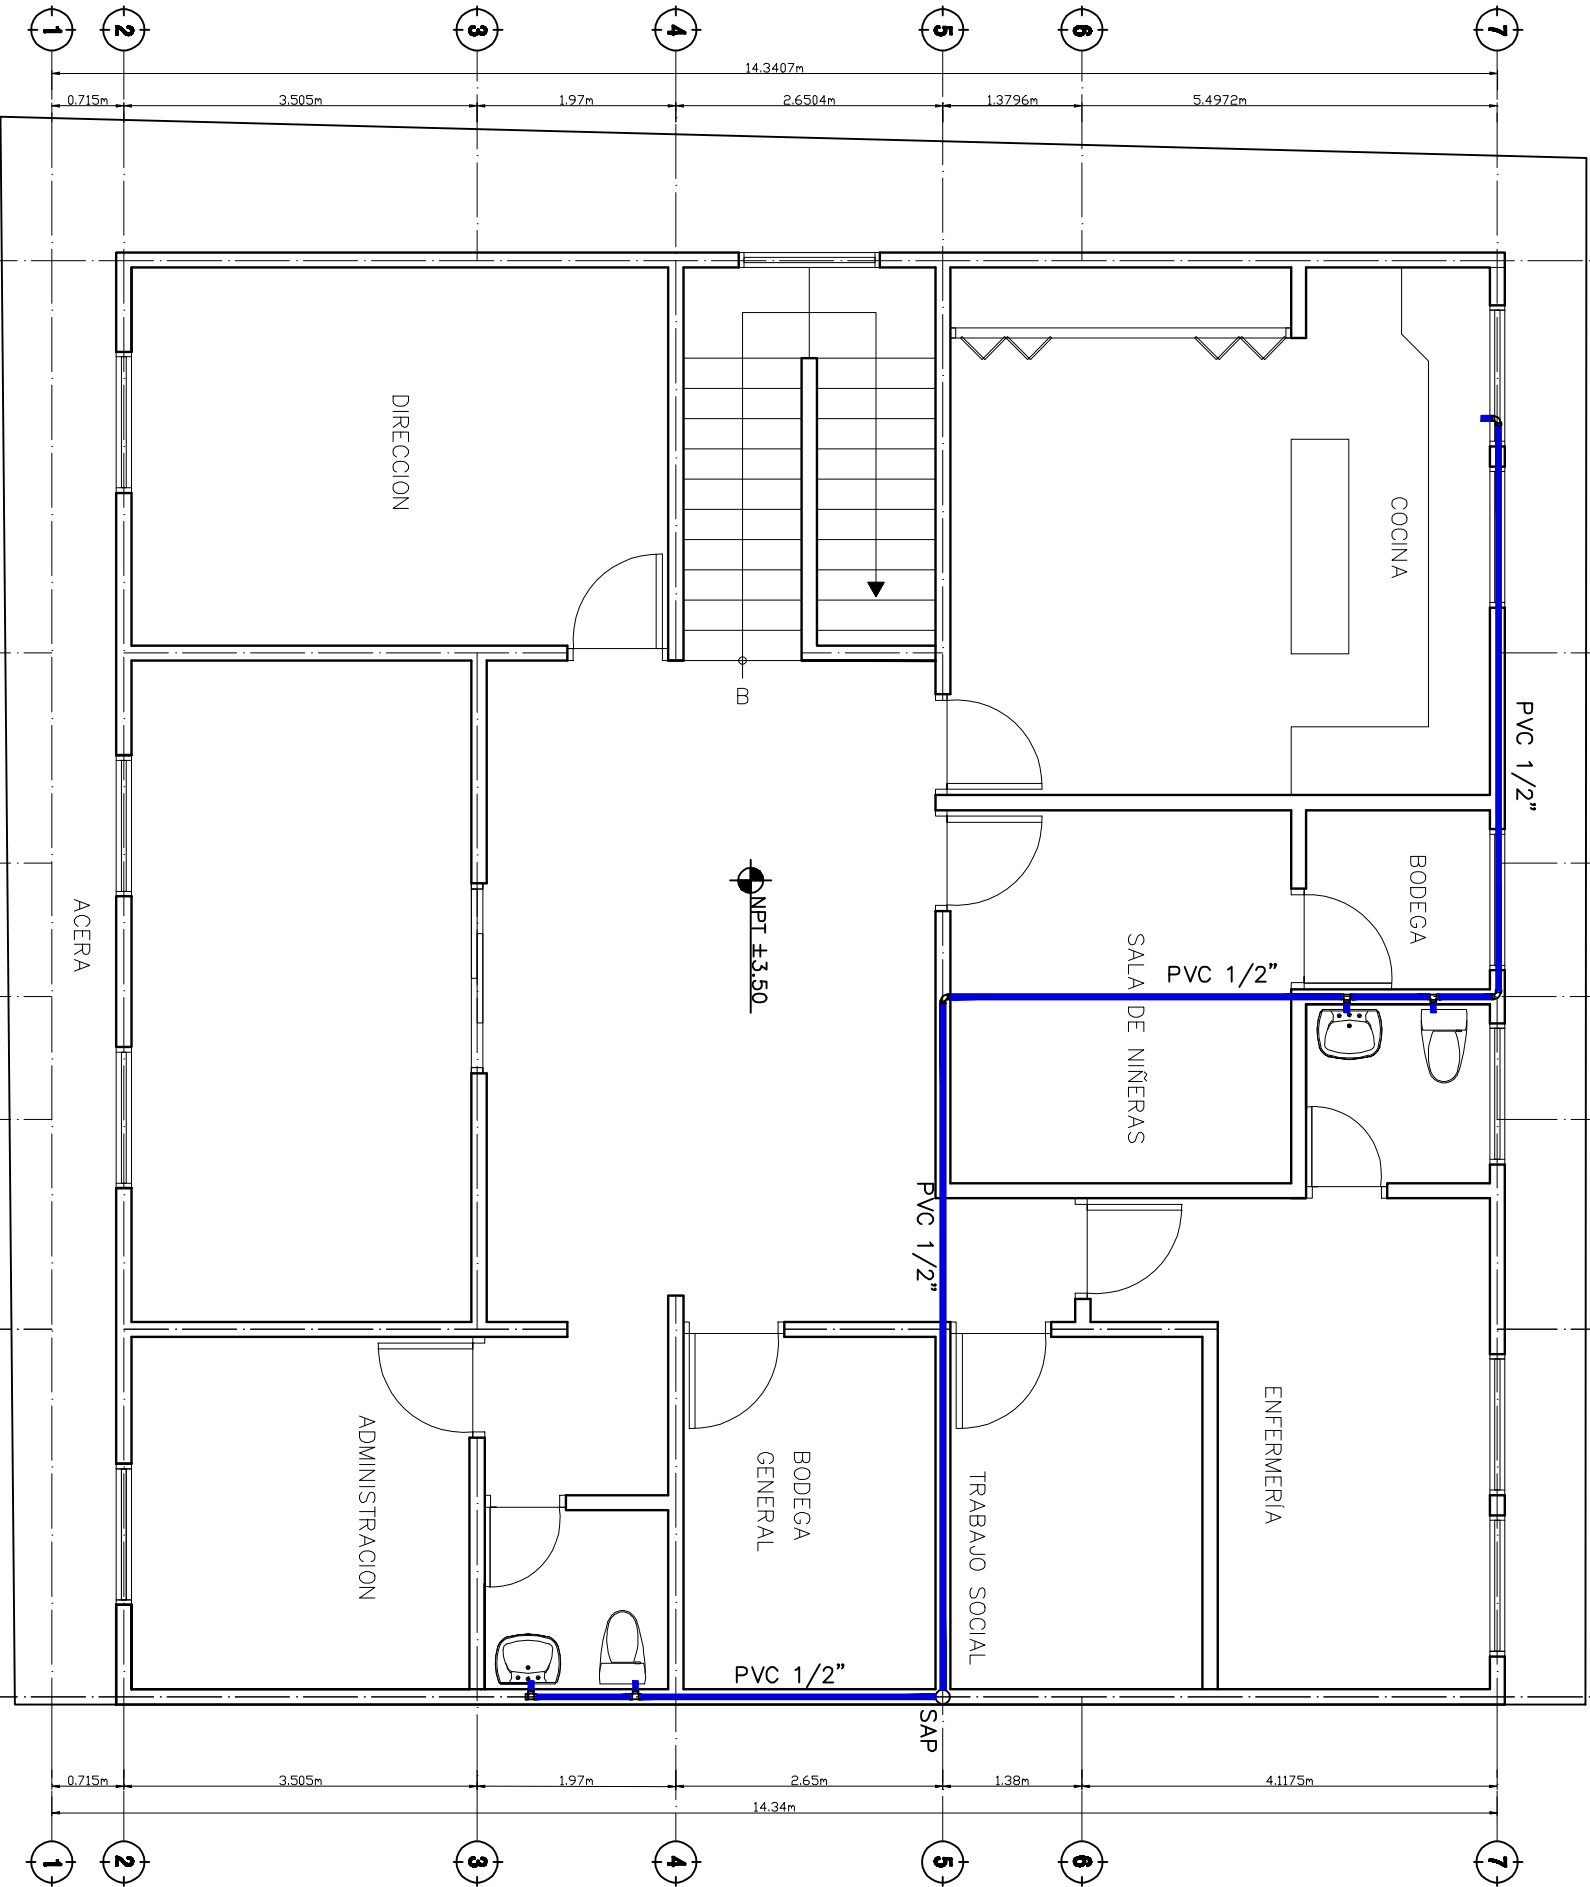

PLANTA AGUA POTABLE 1er NIVEL

ESCALA 1:75

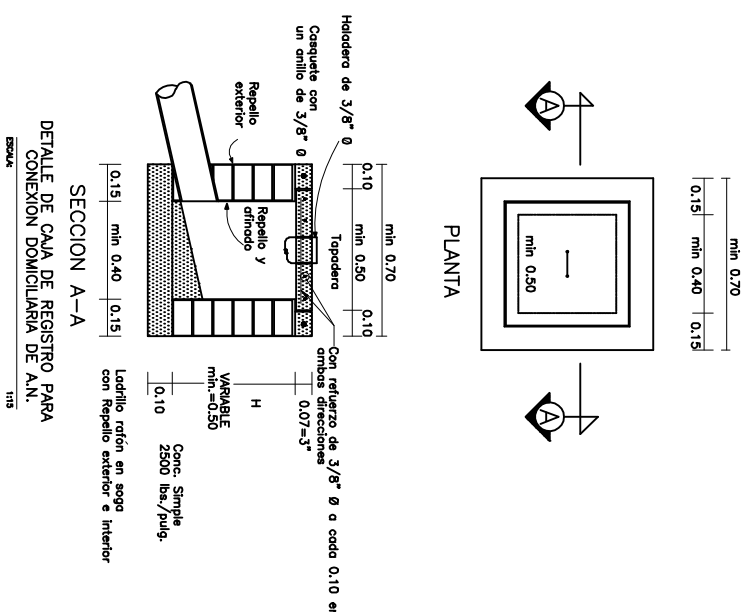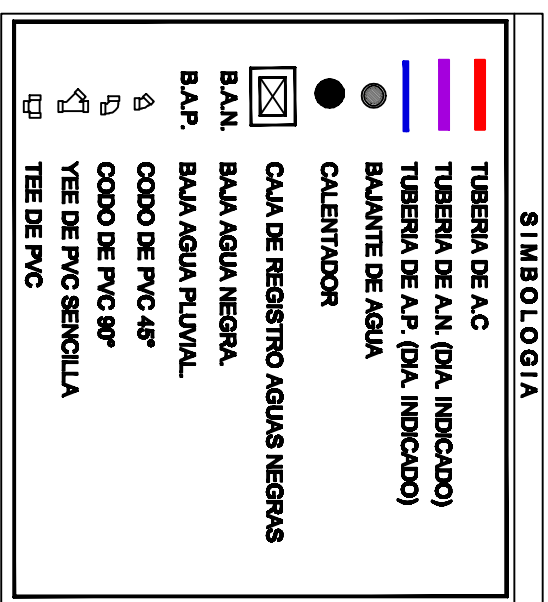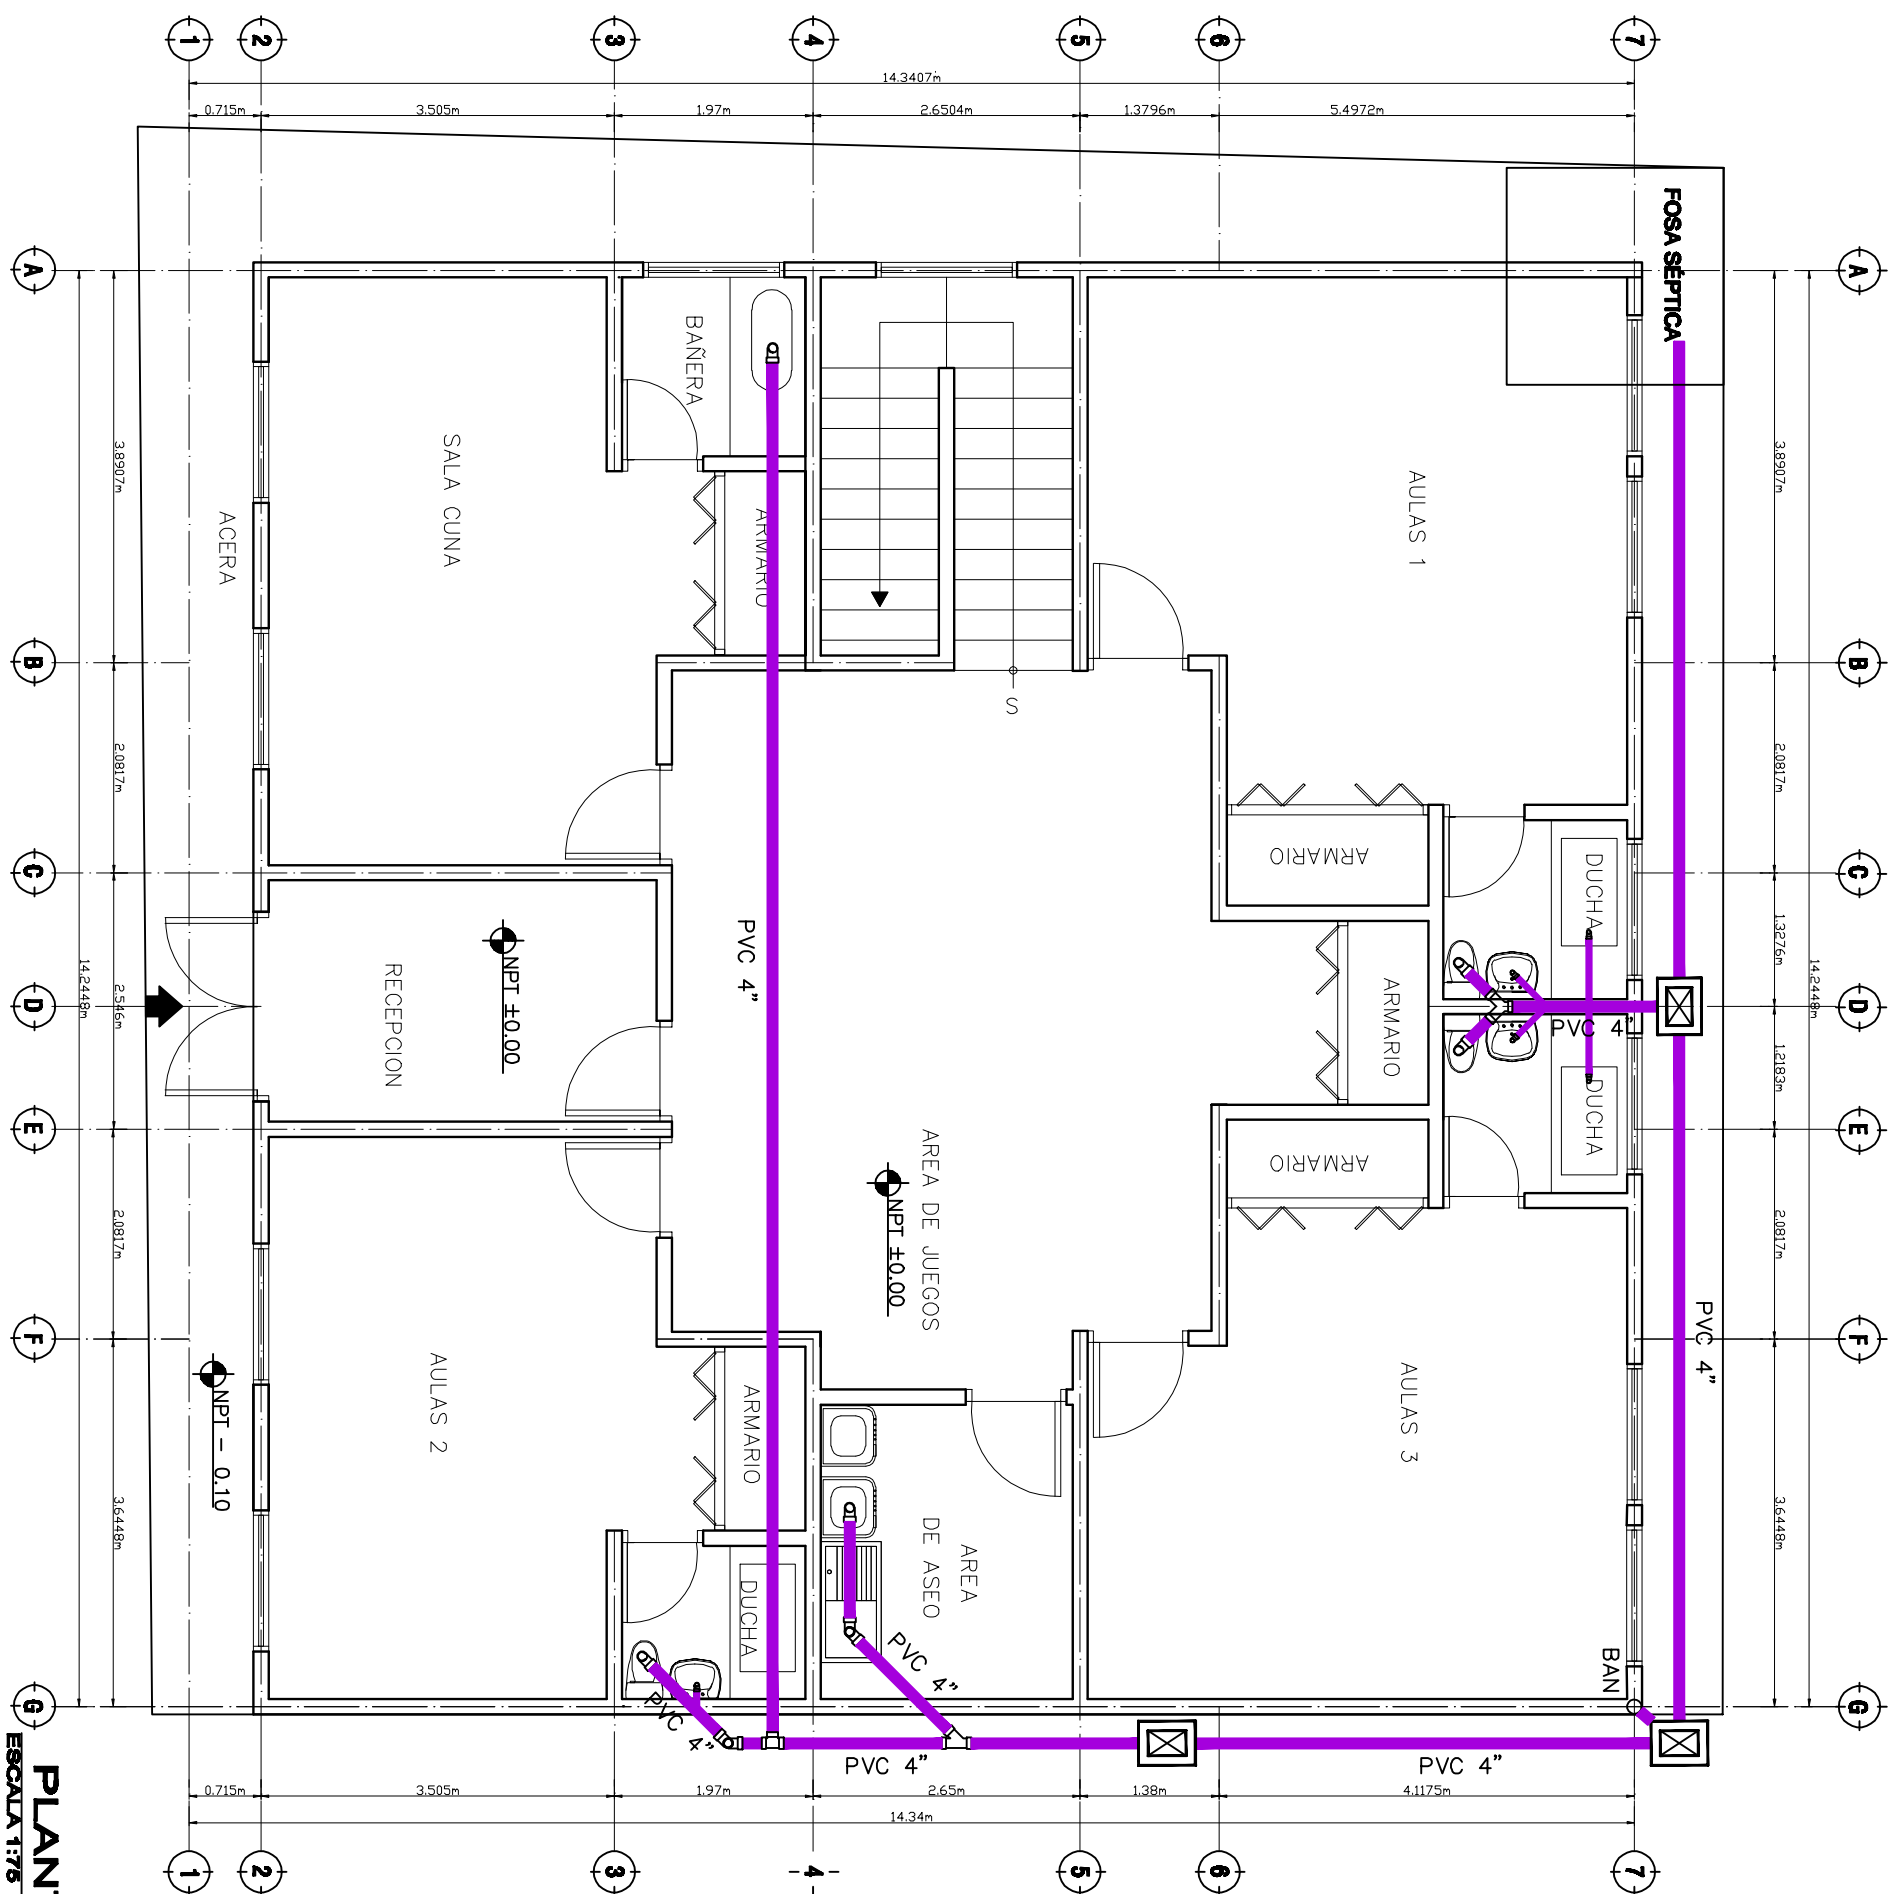

GUARDERIA DE NIÑOS

PROYECTO:

UBICACIONES:

**COL. NUEVA
JERUSALEN**

PLANTA DE
AGUAS NEGRAS
2do NIVEL

RESPONSABLE:
D.G.C.D.H.

DIGITALIZO

D.G.C.D.H.

D.G.C.B.H


ESCALA:

E/21

APRIL 2011

HOLLAND

14 DE 16

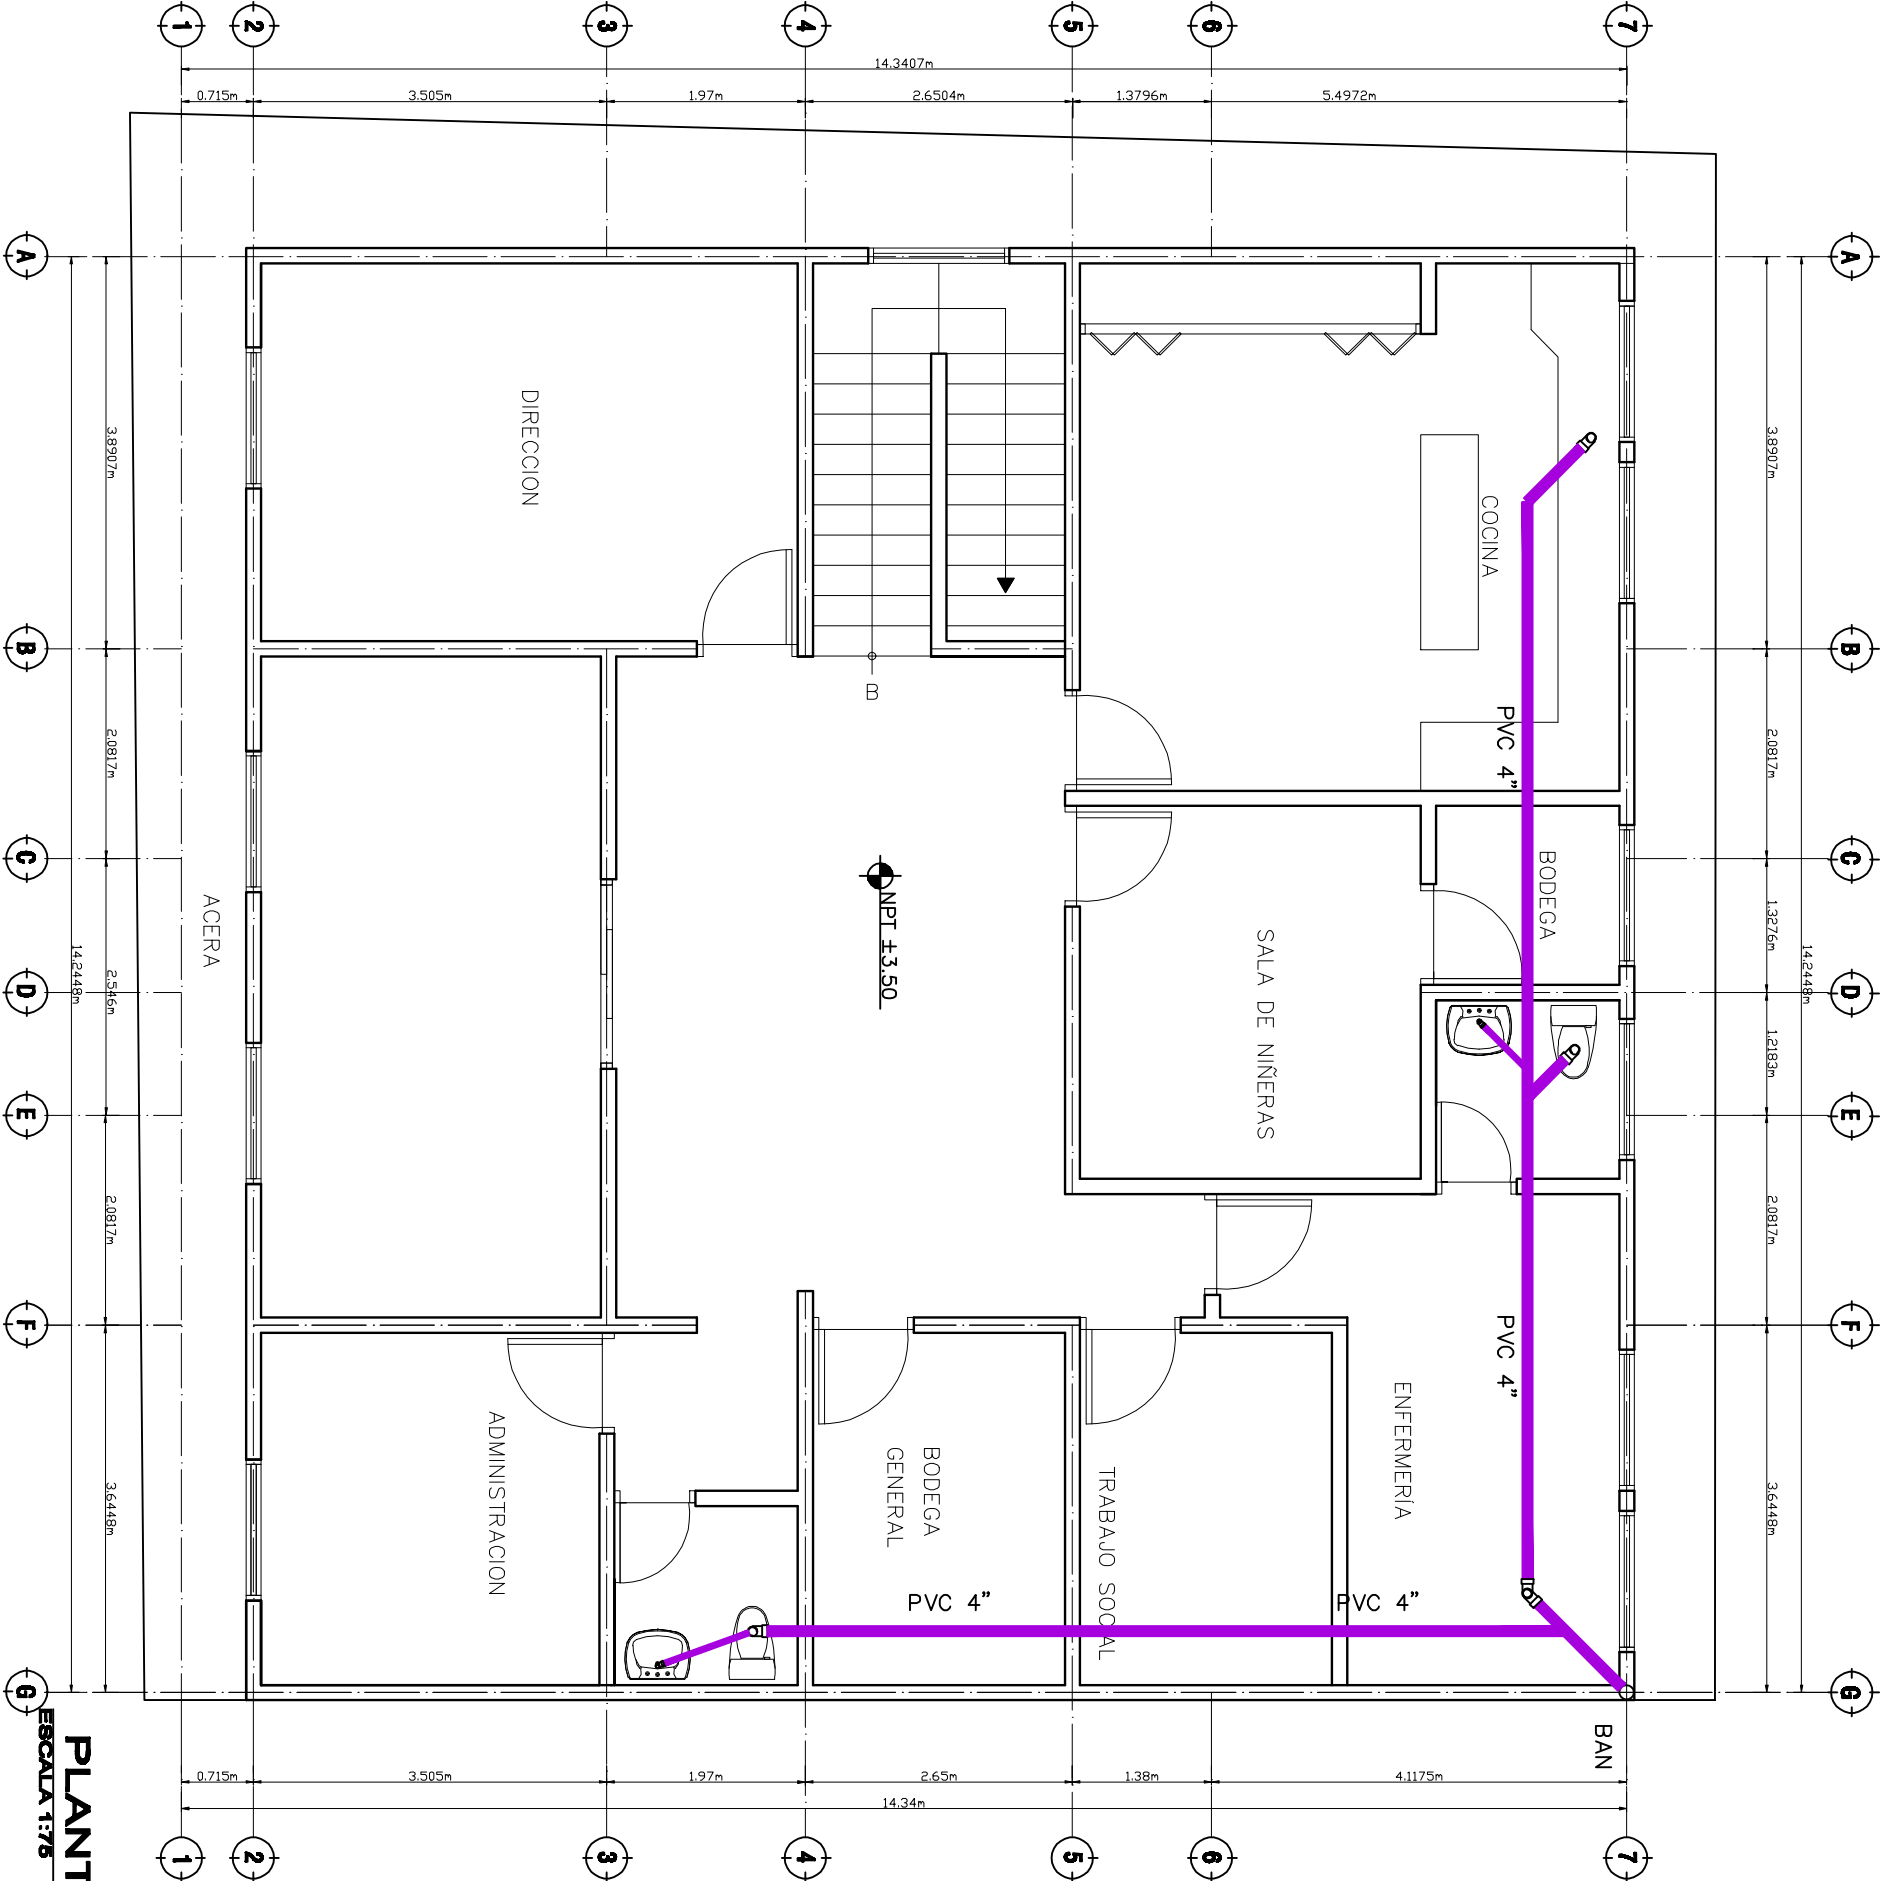

PLANTA AGUAS NEGRAS 2do NIVEL

ESCALA 1:75

GUARDERIA DE NIÑOS

PROYECTO:

UBICACION:

COL. NUEVA
JERUSALEN

CONTENIDO

PLANTA
ELECTRICA 1er
NIVEL

RESPONSABLE:

D.G.C.D.H

DIGITALIZO:

D.G.C.D.H

LEVANTO:

D.G.C.D.H

ESCALA:

1:75

FECHA:


ABRIL 2011

HOJA:

15 DE 16

S I M B O L O G I A

	TOMA CORRIENTES ESPECIAL
	SALIDA DE TELEFONO Y CABLE DE TV
	CENTRO DE CARGA DE 30 ESPACIOS
	6 Espacios p/futuros empiladores
	LÍNEAS PARA INTERRUPTORES
	LÍNEA LAMPARAS
	LÍNEA DE TOMA CORRIENTES ESPECIALES
	MAIN BRAKER
	CONTADOR
	LAMPARA DOBLE FLUORESCENTE 2x40
	LAMPARA EMPOTRADA
	INTERRUPTOR SENCILLO
	INTERRUPTOR DOBLE
	INTERRUPTOR VA Y VEN
	TOMACORRIENTE DOBLE POLARIZADO 115V.
	SALIDA PARA VENTILADORES

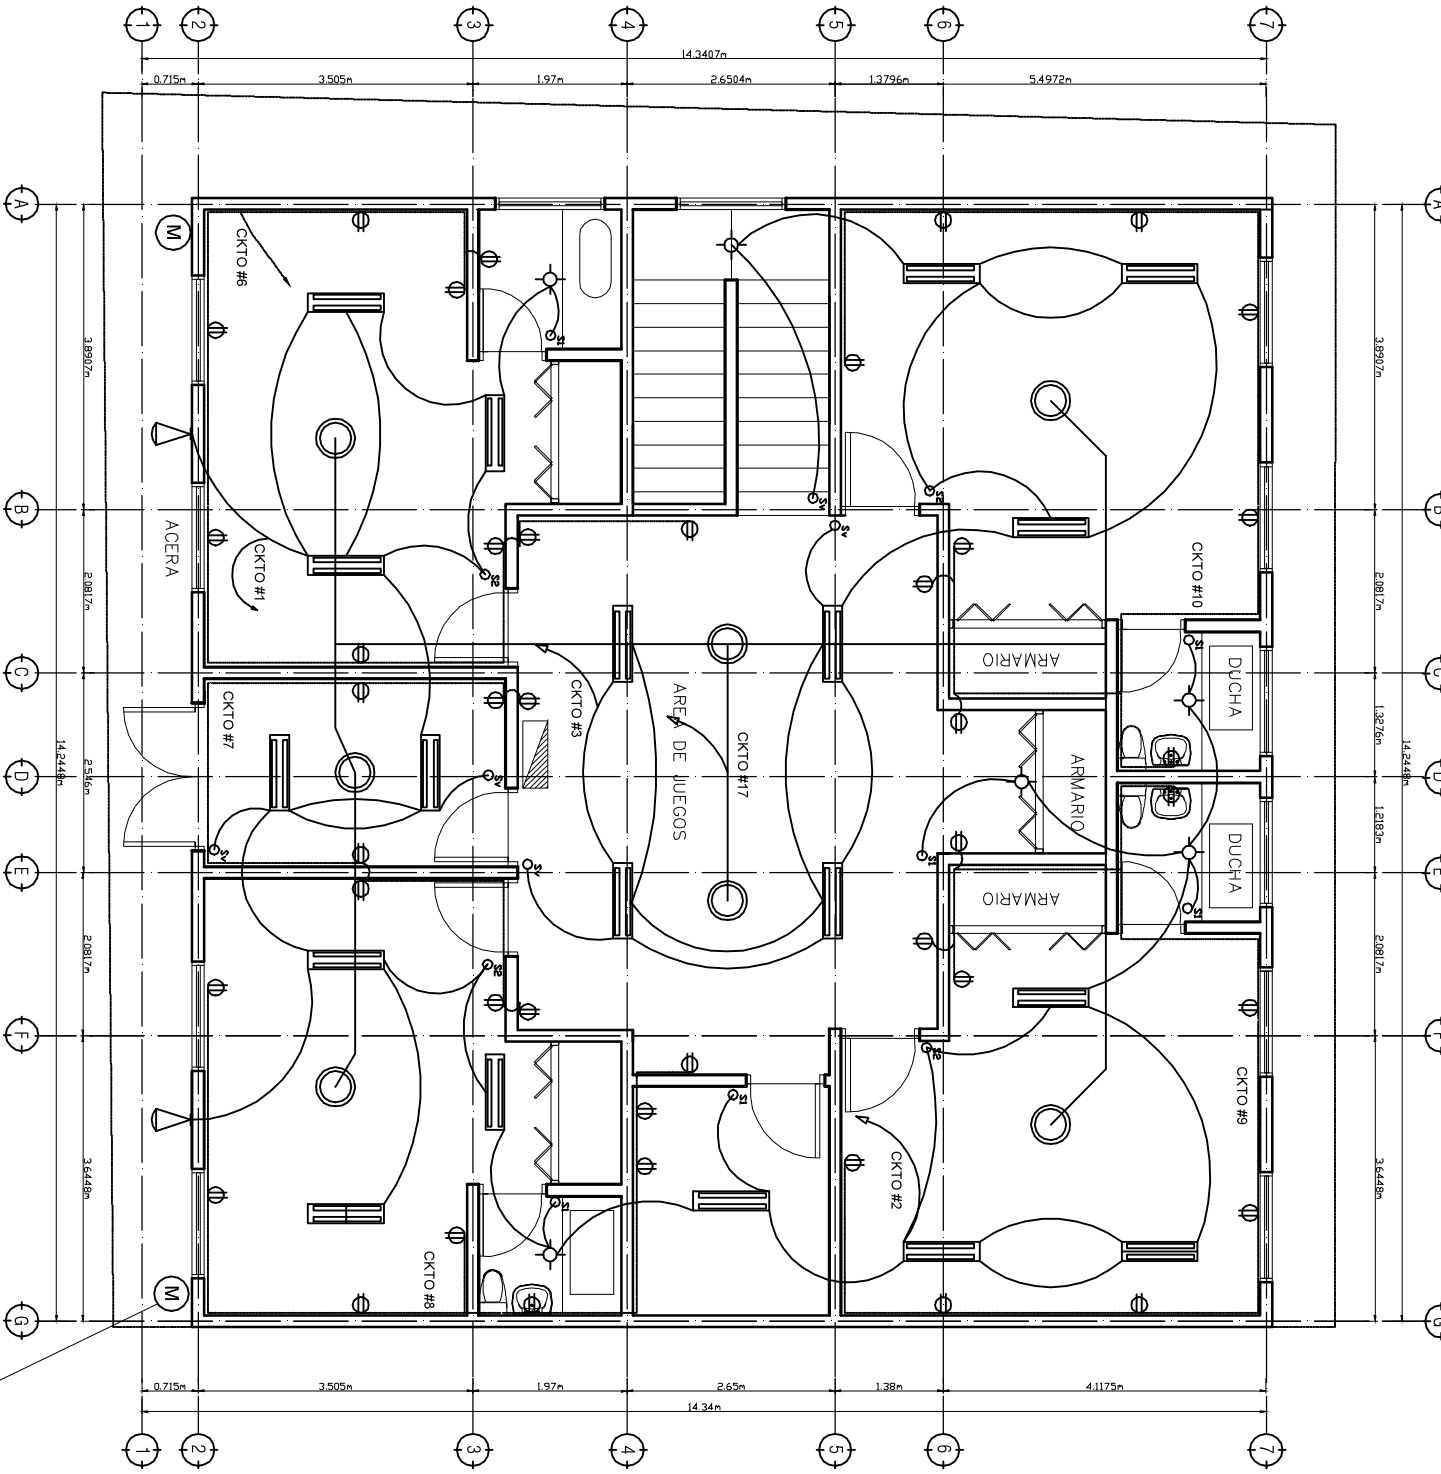

PLANTA ILUMINACION 1er NIVEL

ESCALA 1:75

POSTE DE LUZ

PANEL -1-

TABLERO DE DISTRIBUCION 200 AMP. INTERRUPTOR PRINCIPAL 200 AMP. 120/240 V. 1 FASE 3 HILOS PARA EMPOTRAR 30 ESPACIOS CON BARRA PARA CONEXION A TIERRA, 25 KA SIMETRICOS
ALIMENTADOR PRINCIPAL 2 #3/0 THHN, 1 #2/0 THHN NEUTRO, TIERRA DUCTO. 2"Ø, VARILLA DE ATERRIZAJE Cu #4

CKTO.	DESCRIPCION	CARGA Watts.	VOLTAJE	BREAKER	CABLE	DUCTO	A	B	DUCTO	CABLE	BREAKER	VOLTAJE	CARGA Watts.	DESCRIPCION	CKTO.
1	ILUMINACION GENERAL	1300	120 V.	15 A 1 POLO	2#14 THNN	1/2", PVC	—	—	1/2", PVC	2#14 THNN	15 A 1 POLO	120 V.	1040	ILUMINACION GENERAL	2
3	ILUMINACION GENERAL	1180	120 V.	15 A 1 POLO	2#14 THNN	1/2", PVC	—	—	1/2", PVC	2#14 THNN	15 A 1 POLO	120 V.	760	ILUMINACION GENERAL	4
5	ILUMINACION GENERAL	1720	120 V.	15 A 1 POLO	2#14 THNN	1/2", PVC	—	—	1/2", PVC	2#12 THNN	15 A 1 POLO	120 V.	1620	TOMACORRIENTE USO GENERAL	6
7	TOMACORRIENTE USO GENERAL	1260	120 V.	20 A 1 POLO	2#12 1#14 THNN	1/2", PVC	—	—	1/2", PVC	2#12 1#14 THNN	20 A 1 POLO	120 V.	1440	TOMACORRIENTE USO GENERAL	8
9	TOMACORRIENTE USO GENERAL	1620	120 V.	20 A 1 POLO	2#12 1#14 THNN	1/2", PVC	—	—	1/2", PVC	2#12 1#14 THNN	20 A 1 POLO	120 V.	1620	TOMACORRIENTE USO GENERAL	10
11	TOMACORRIENTE USO GENERAL	1260	120 V.	20 A 1 POLO	2#12 1#14 THNN	1/2", PVC	—	—	1/2", PVC	2#12 1#14 THNN	20 A 1 POLO	120 V.	1440	TOMACORRIENTE USO GENERAL	12
13	TOMACORRIENTE USO GENERAL	1440	120 V.	20 A 1 POLO	2#12 1#14 THNN	1/2", PVC	—	—	1/2", PVC	2#12 1#14 THNN	20 A 1 POLO	120 V.	1260	TOMACORRIENTE USO GENERAL	14
15	TOMACORRIENTE USO GENERAL	720	120 V.	20 A 1 POLO	2#12 1#14 THNN	1/2", PVC	—	—	1/2", PVC	2#12 1#14 THNN	20 A 1 POLO	120 V.	1080	TOMACORRIENTE USO GENERAL	16
17	VENTILADORES	1120	120 V.	20 A 1 POLO	2#10 1#14 THNN	1/2", PVC	—	—	1/2", PVC	2#10 1#14 THNN	20 A 1 POLO	120 V.	1120	VENTILADORES	18
19	SECADORA DE ROPA	5000	240 V.	40 A 2 POLO	1#10 2#8 THNN	3/4", PVC	—	—	1/2", PVC	2#12 1#14 THNN	15 A 2 POLO	120 V.	750	BOMBA 1 HP	20
21							—	—	3/4", PVC	1#10 THNN	55 A 2 POLO	240 V.	12000	CALENTADOR	22
23	ESTUFA	5000	240 V.	40 A 2 POLO	1#10 2#8 THNN	3/4", PVC	—	—							24
25							—	—							26
27	LAVADORA DE ROPA	1400	120 V.	20 A 2 POLO	2#10 1#8 THNN	3/4", PVC	—	—							28
29							—	—							30

GUARDERIA DE NIÑOS

PROYECTO:

UBICACION:

COL. NUEVA
JERUSALEN

CONTENIDO

PLANTA
ELECTRICA 2do
NIVEL

RESPONSABLE:

D.G.C.D.H

DIGITALIZO:

D.G.C.D.H

LEVANTO:

D.G.C.D.H

ESCALA:


1:75

FECHA:

ABRIL 2011

HOJA:

16 DE 16

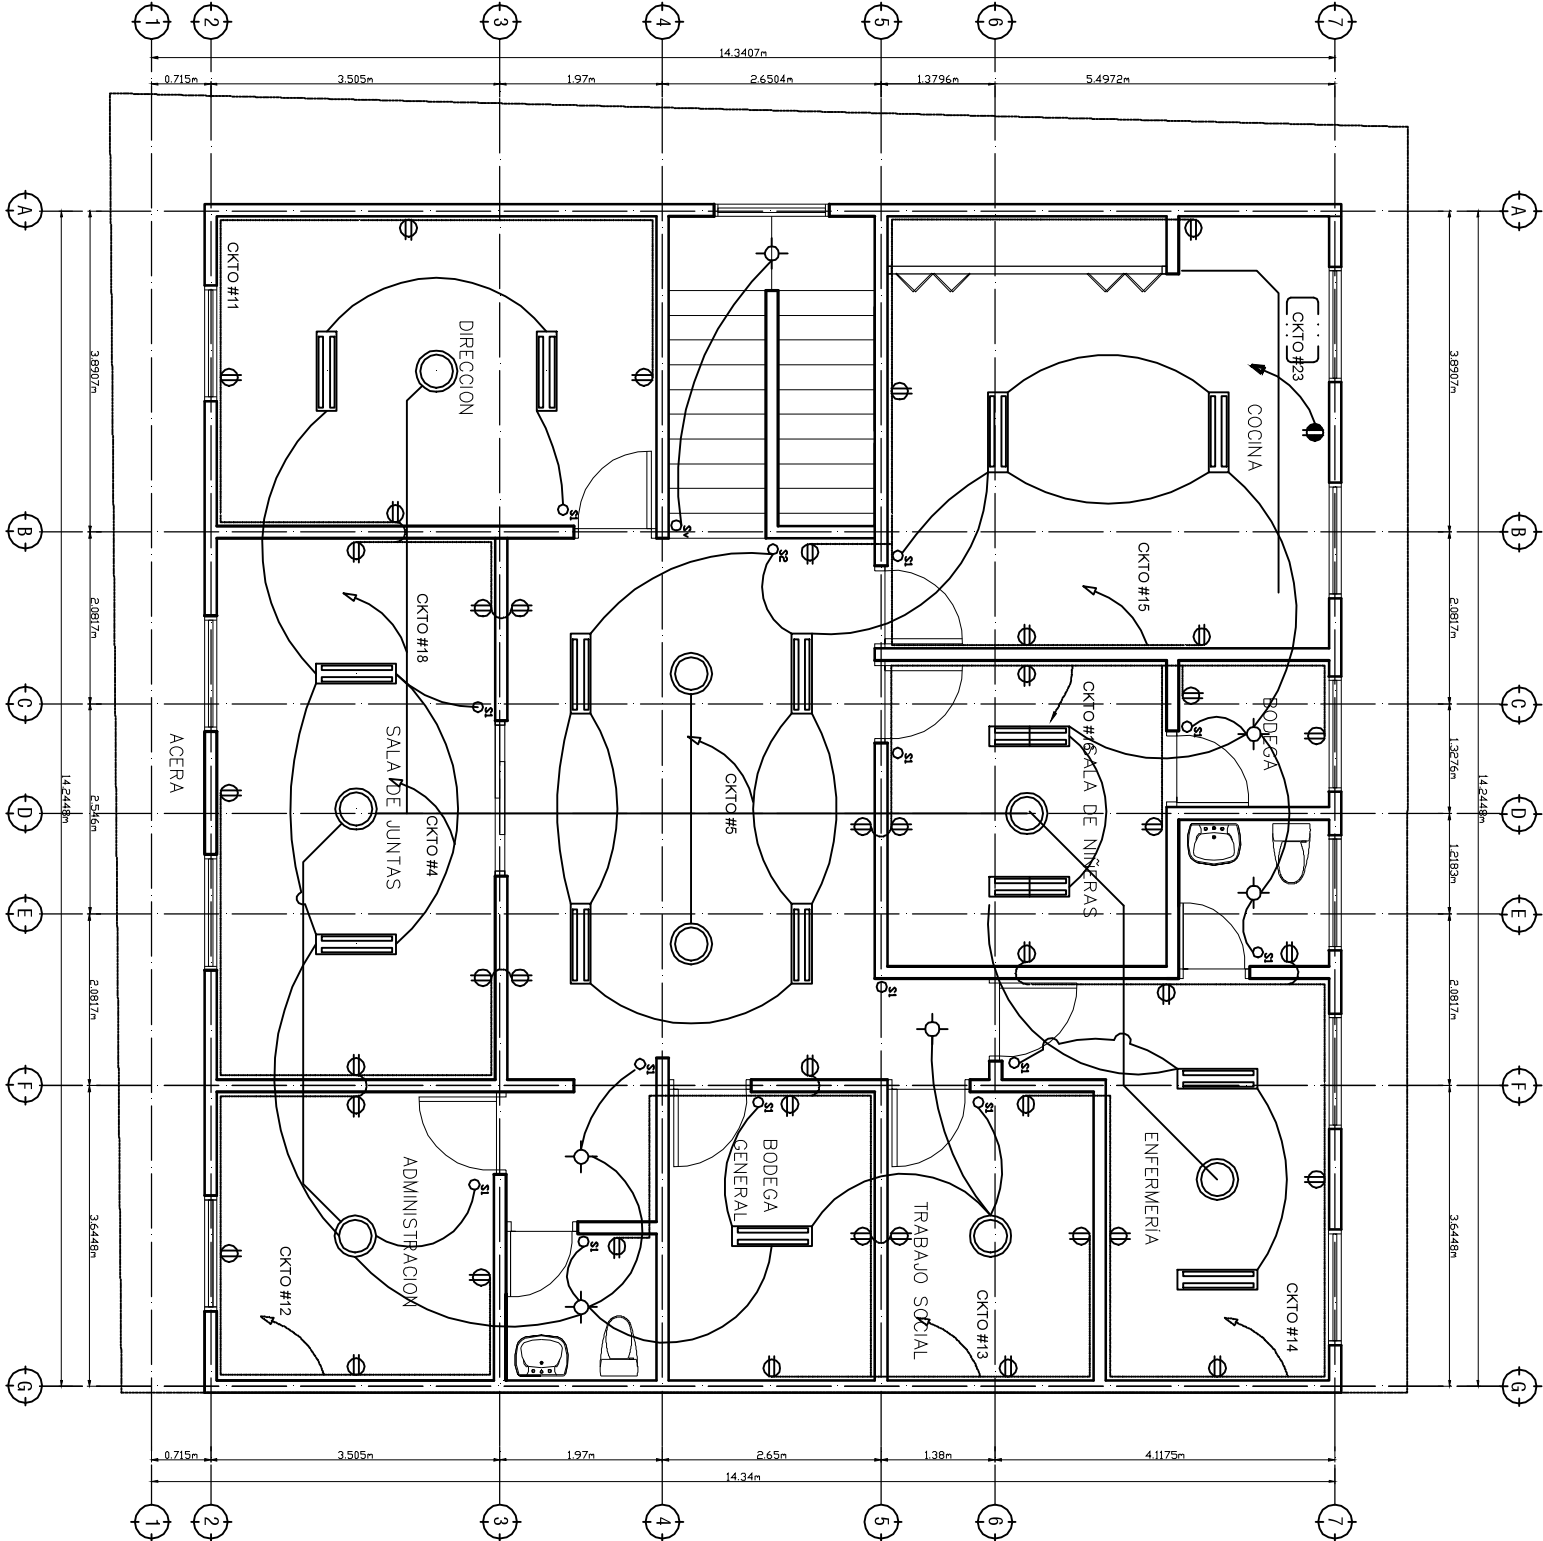

S I M B O L O G I A

	SALIDA DE LUMINARIA INCANDESCENTE Y/O COMPACTO, 120V. DE PARED
	LAMPARA DOBLE FLUORESCENTE 2x40
	LAMPARA EMPOTRADA
	INTERRUPTOR SENCILLO
	INTERRUPTOR DOBLE
	INTERRUPTOR VA Y VEN
	TOMACORRIENTE DOBLE POLARIZADO 115V.
	SALIDA PARA VENTILADORES
	TOMA CORRIENTES ESPECIAL
	SALIDA DE TELEFONO Y CABLE DE TV
	CENTRO DE GRAVITA DE 30 ESPACIOS
	LINEAS PARA TOMAS
	LINEAS PARA INTERRUPTORES
	LINEA DE TOMA CORRIENTES ESPECIALES
	MAIN BREAKER
	CONTAADOR

PLANOS PDF

Guardería Aldea Santa Rosa

Guarderia
Aldea Santa Rosa

PROYECTO:

UBICACION:

Aldea Santa Rosa

CONTENIDO:

PLANTA
TOPOGRAFICA

RESPONSABLE:

D.G.C.D.H.

DIGITALIZO:

José Eliceo Alvarez

LEVANTO:


ESCALA:

Sin Escala


FECHA:

Marzo de 2011


HOJA:

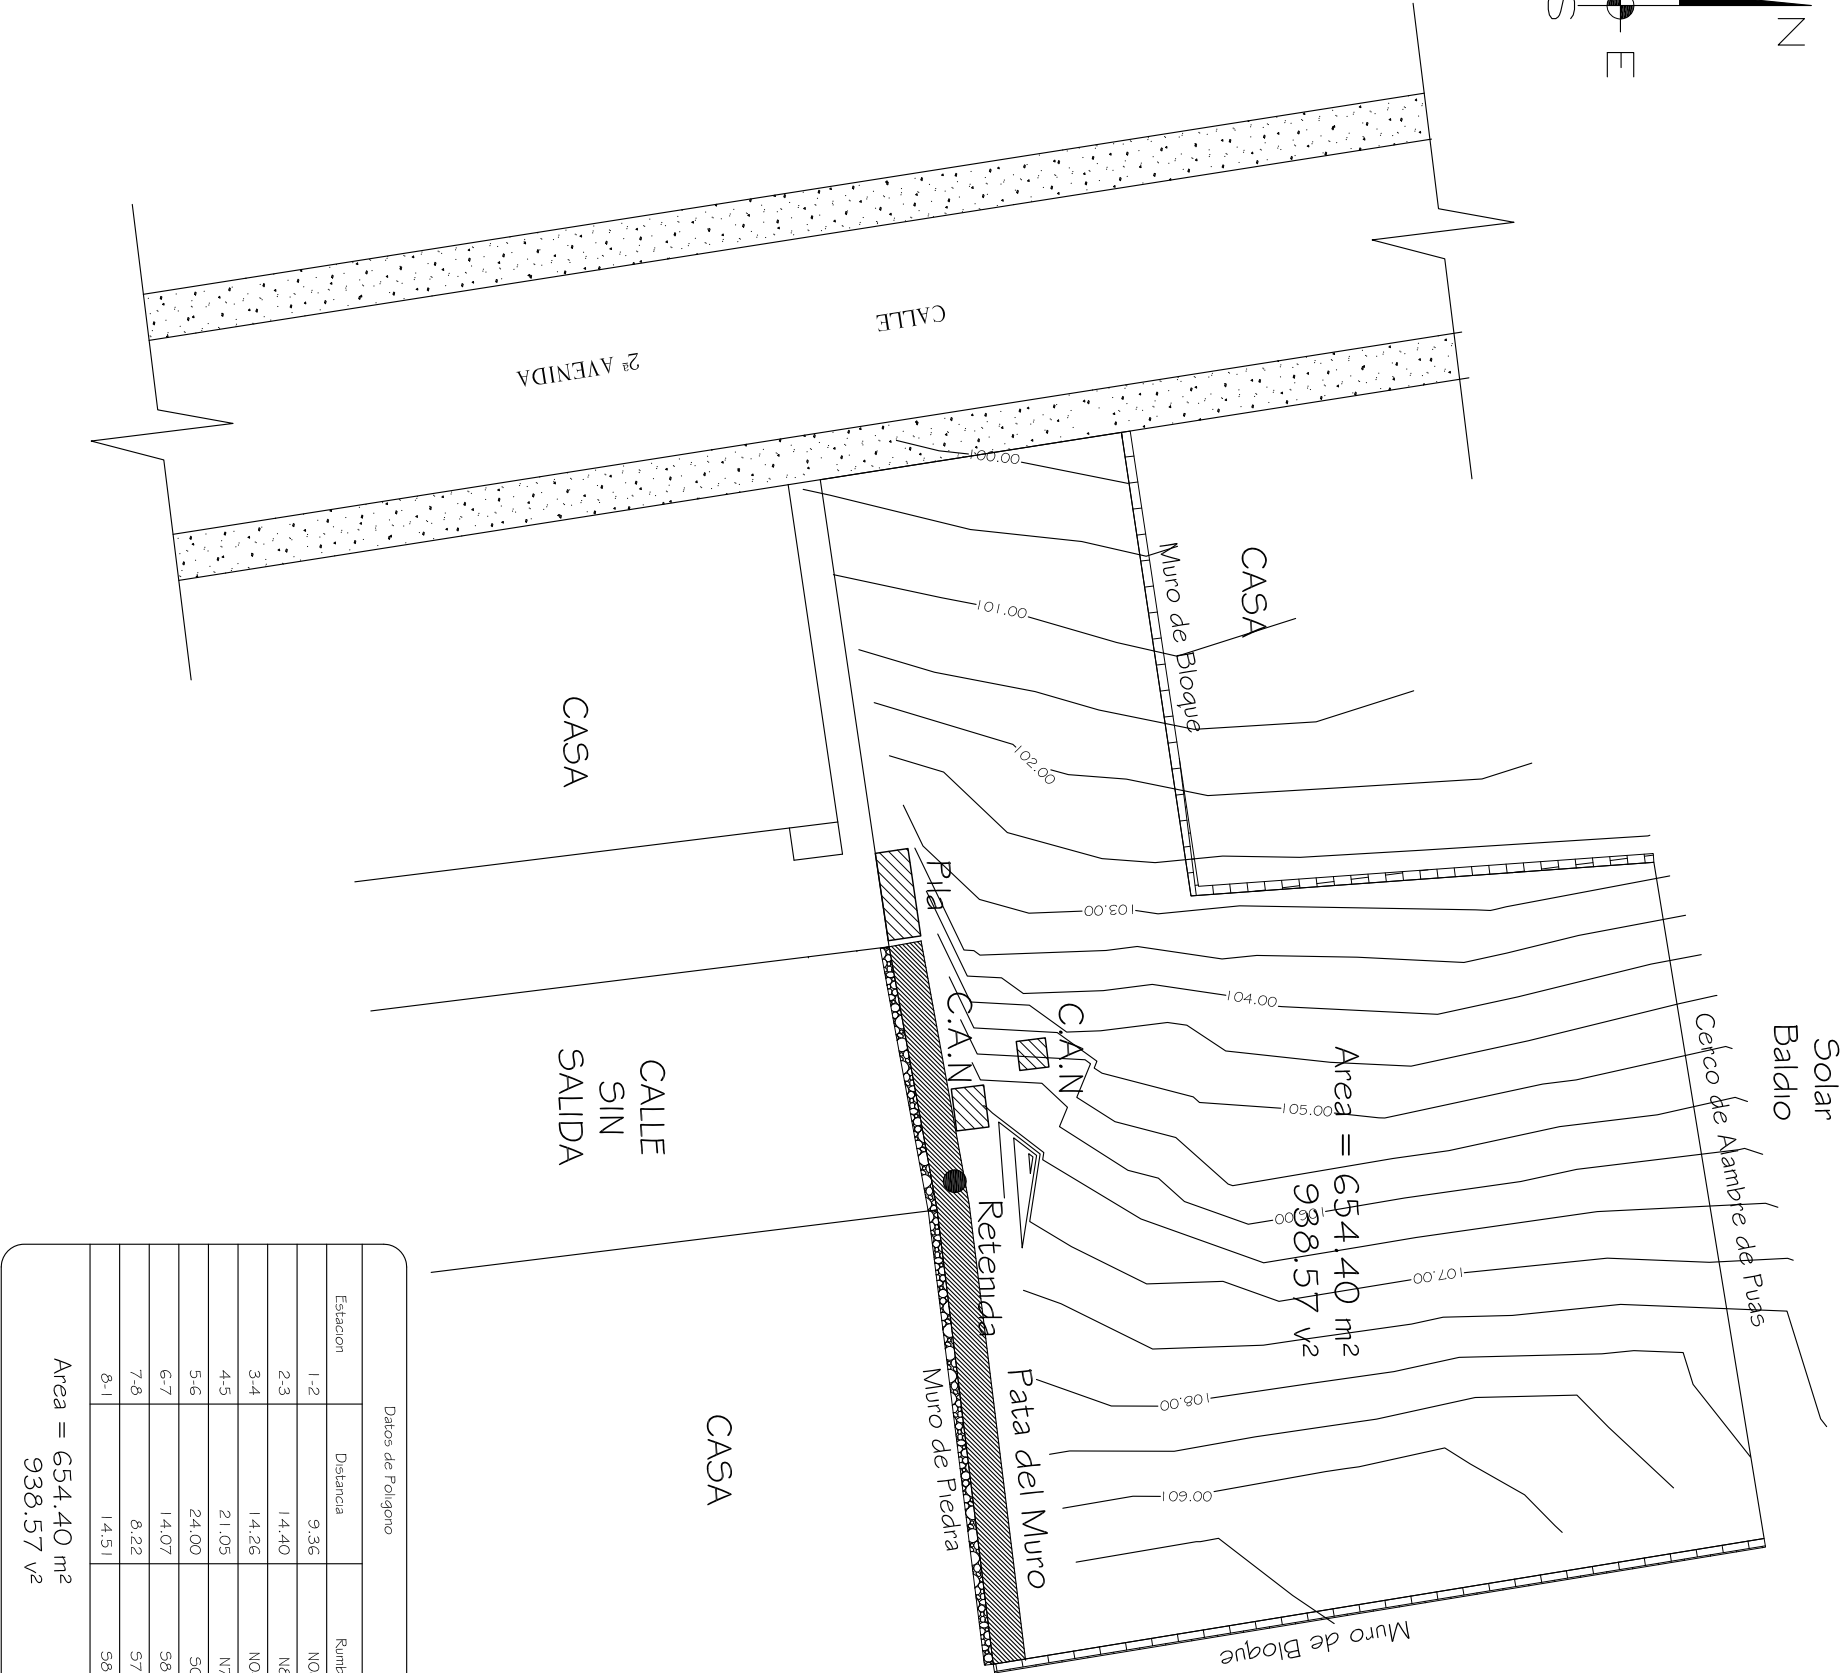


Datos de Poligono		
Estacion	Distancia	Rumbo
1-2	9.36	N08°55'21"W
2-3	14.40	N81°27'46"E
3-4	14.26	N04°08'04"W
4-5	21.05	N79°01'29"E
5-6	24.00	S09°15'59"E
6-7	14.07	S82°56'36"W
7-8	8.22	S79°40'15"W
8-1	14.51	S81°37'39"W
Area = 654.40 m ² 938.57 v ²		

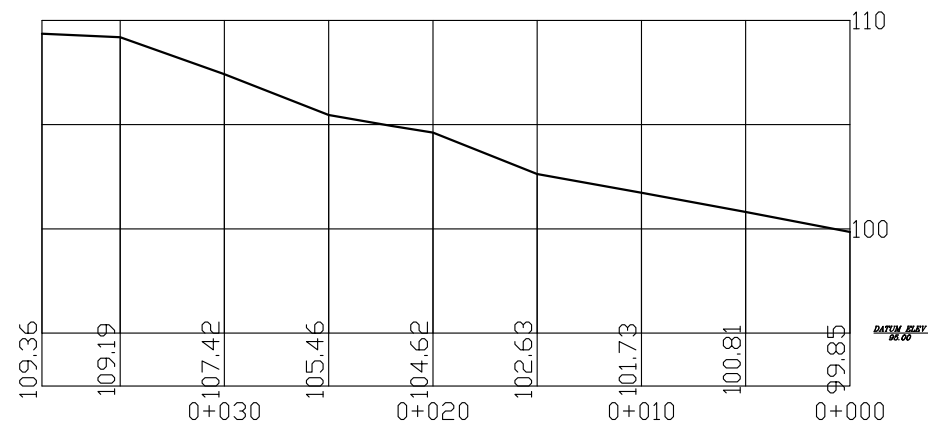


Perfil de Terreno Natural

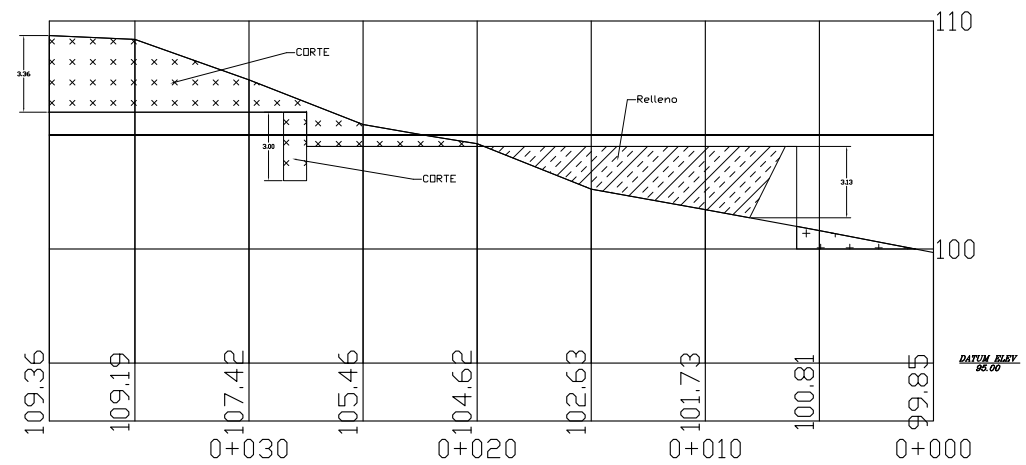

Areas de corte y relleno

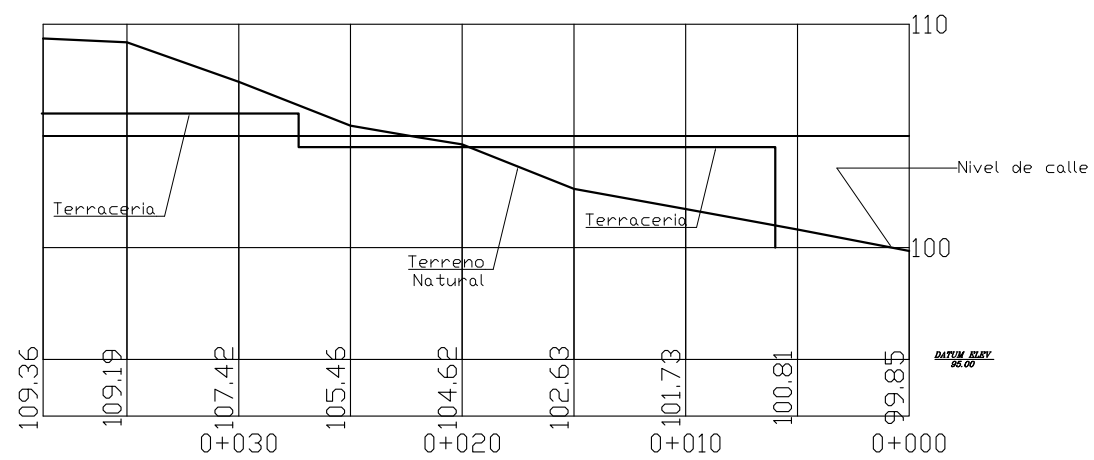

Perfil terreno natural y terrazas

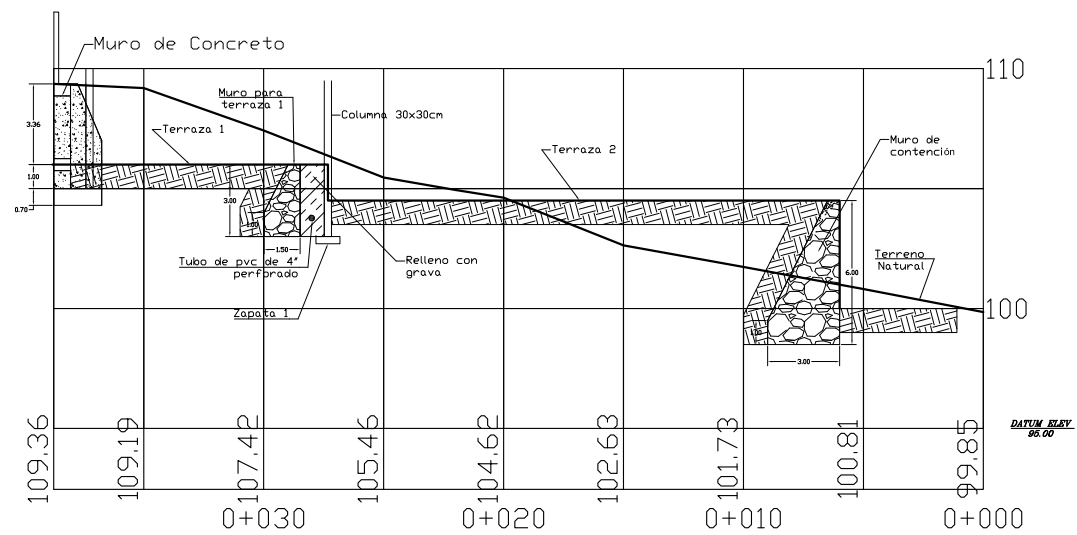

Perfil de terrazas terminadas



ALCALDIA MUNICIPAL
DEL DISTRITO CENTRAL

PROYECTO:

Guarderia
Aldea Santa Rosa

UBICACIÓN:

Aldea Santa Rosa

CONTENIDO:

Terraceria

RESPONSABLE:

D.G.C.D.H.

DIGITALIZÓ:

Joel Manueles

LEVANTÓ:

Margarito Sosa

ESCALA:


sin escala


FECHA:

Mayo de 2011

HOJA:

2/20

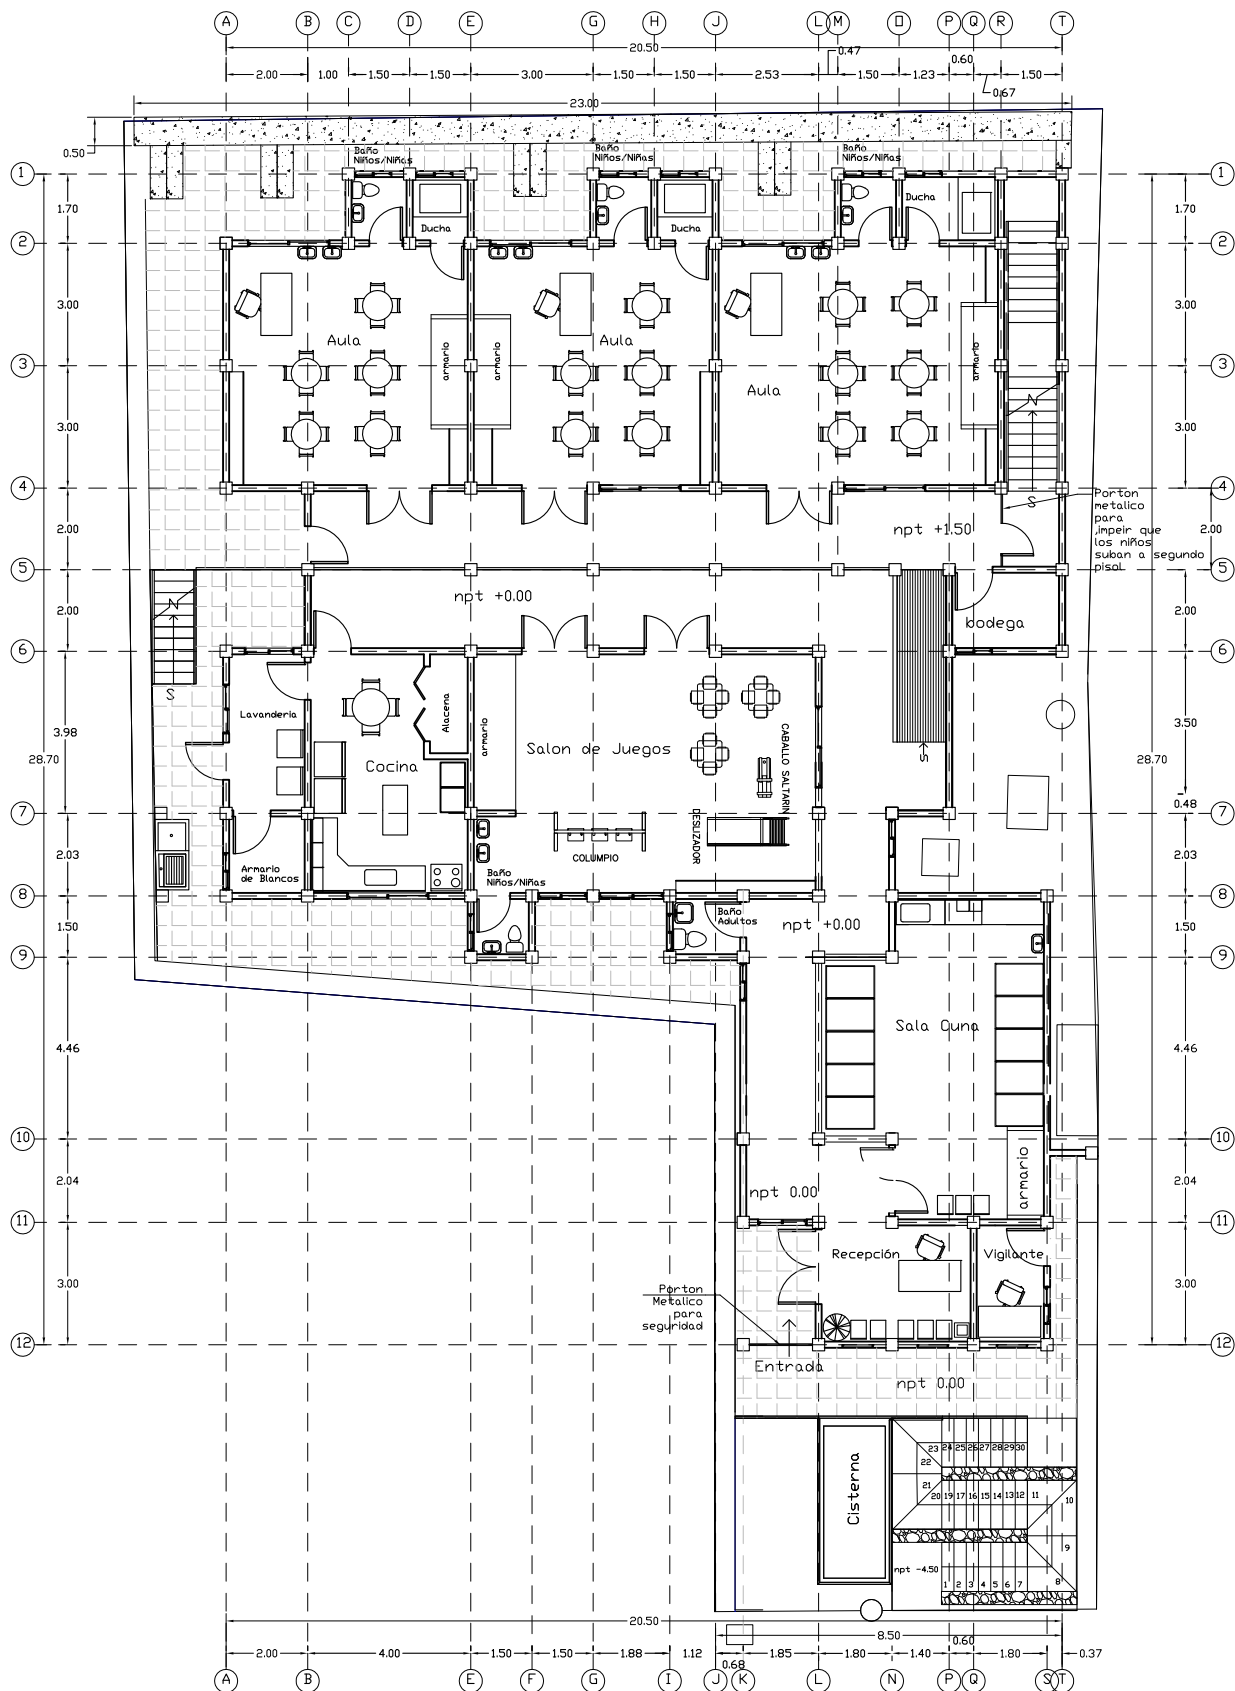

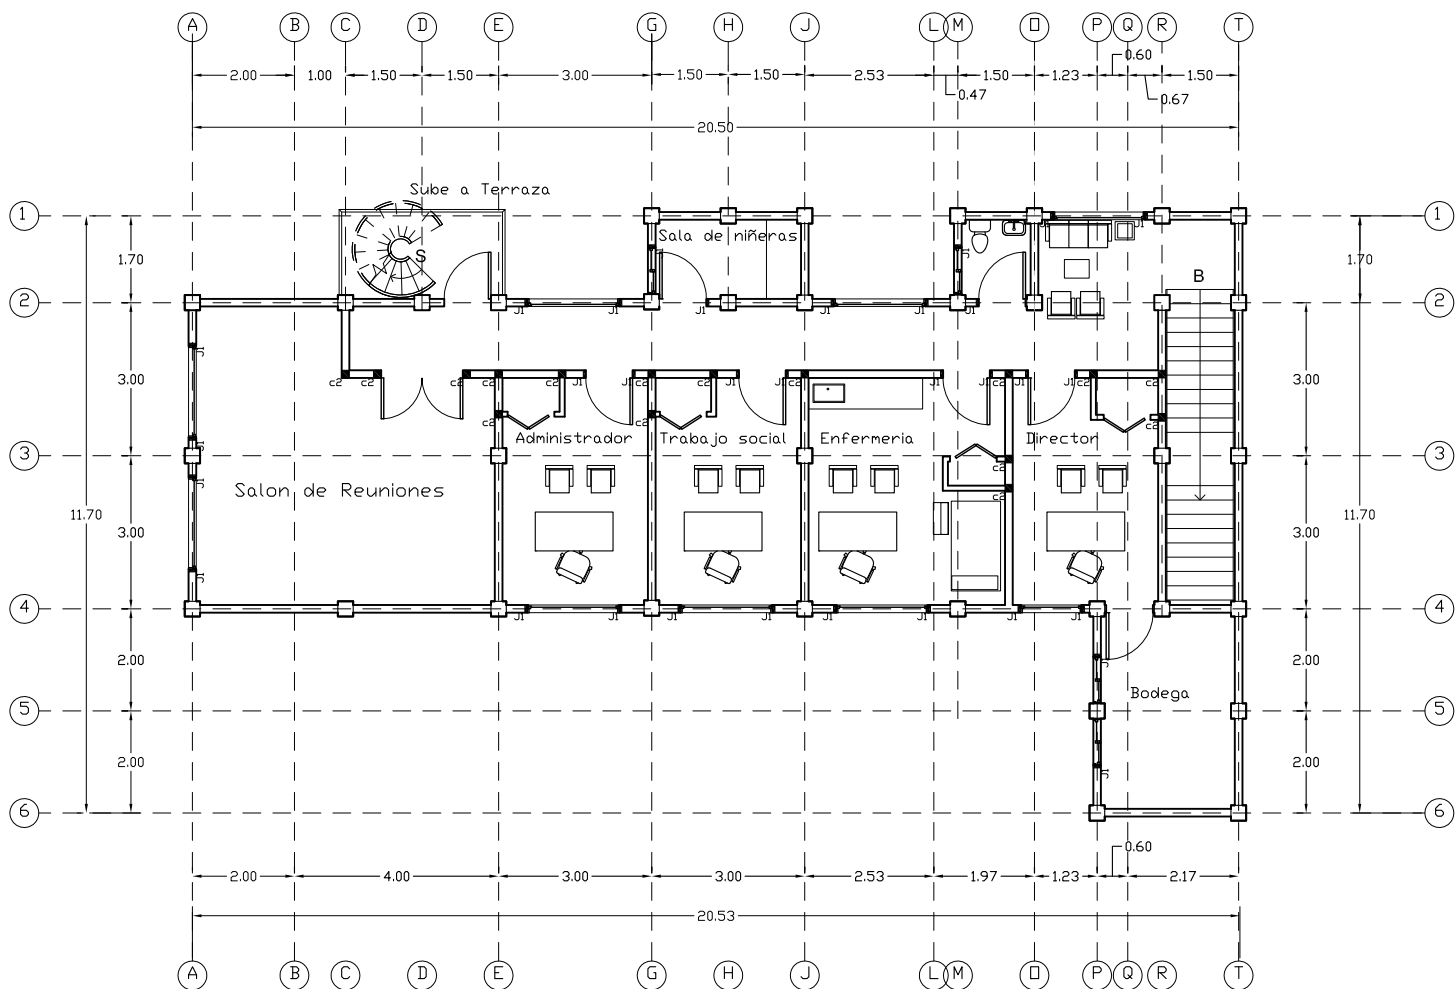

Segundo Piso, Area Administrativa.



ALCALDIA MUNICIPAL
DEL DISTRITO CENTRAL

Guarderia
Aldea Santa Rosa

PROYECTO:

UBICACION:

Aldea Santa Rosa

CONTENIDO:

Planta Conjunto

RESPONSABLE:

D.G.D.H.G.C.

DIGITALIZO:

José Eliceo Alvarez

LEVANTO:


ESCALA:

Sin Escala


FECHA:

Marzo de 2011

HQA:

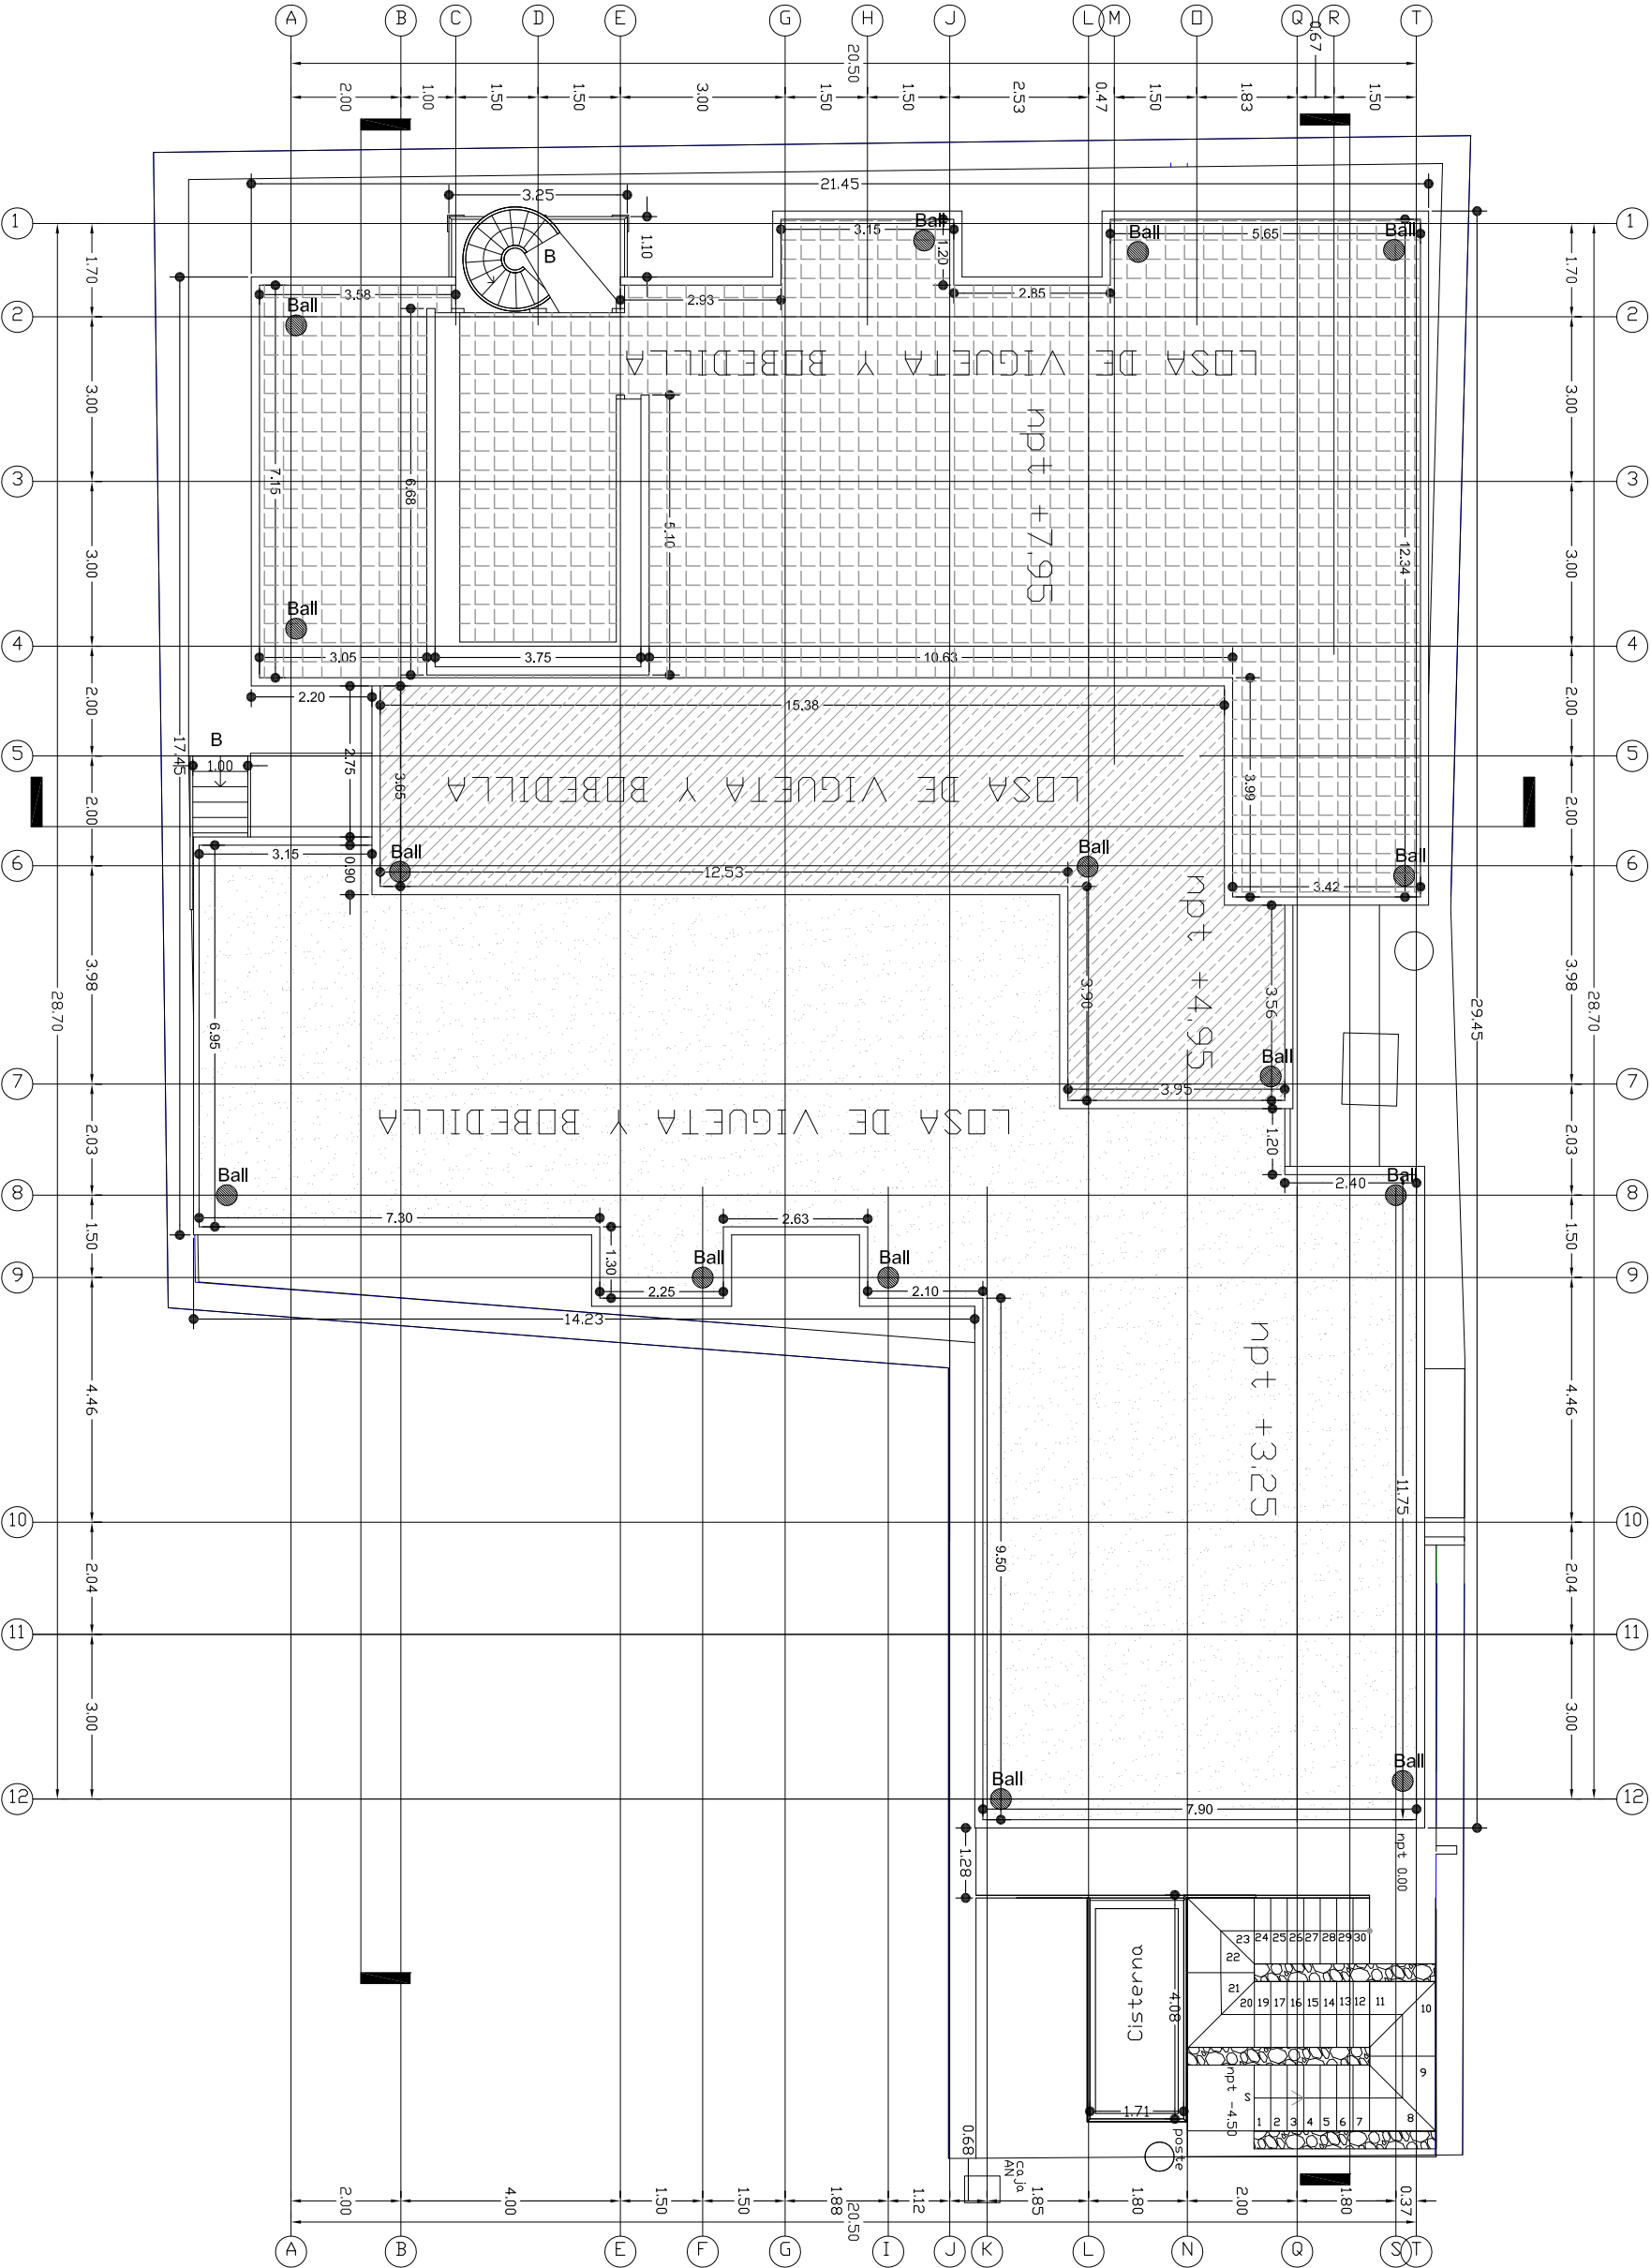

A B C D E F G I J L M N P Q R S

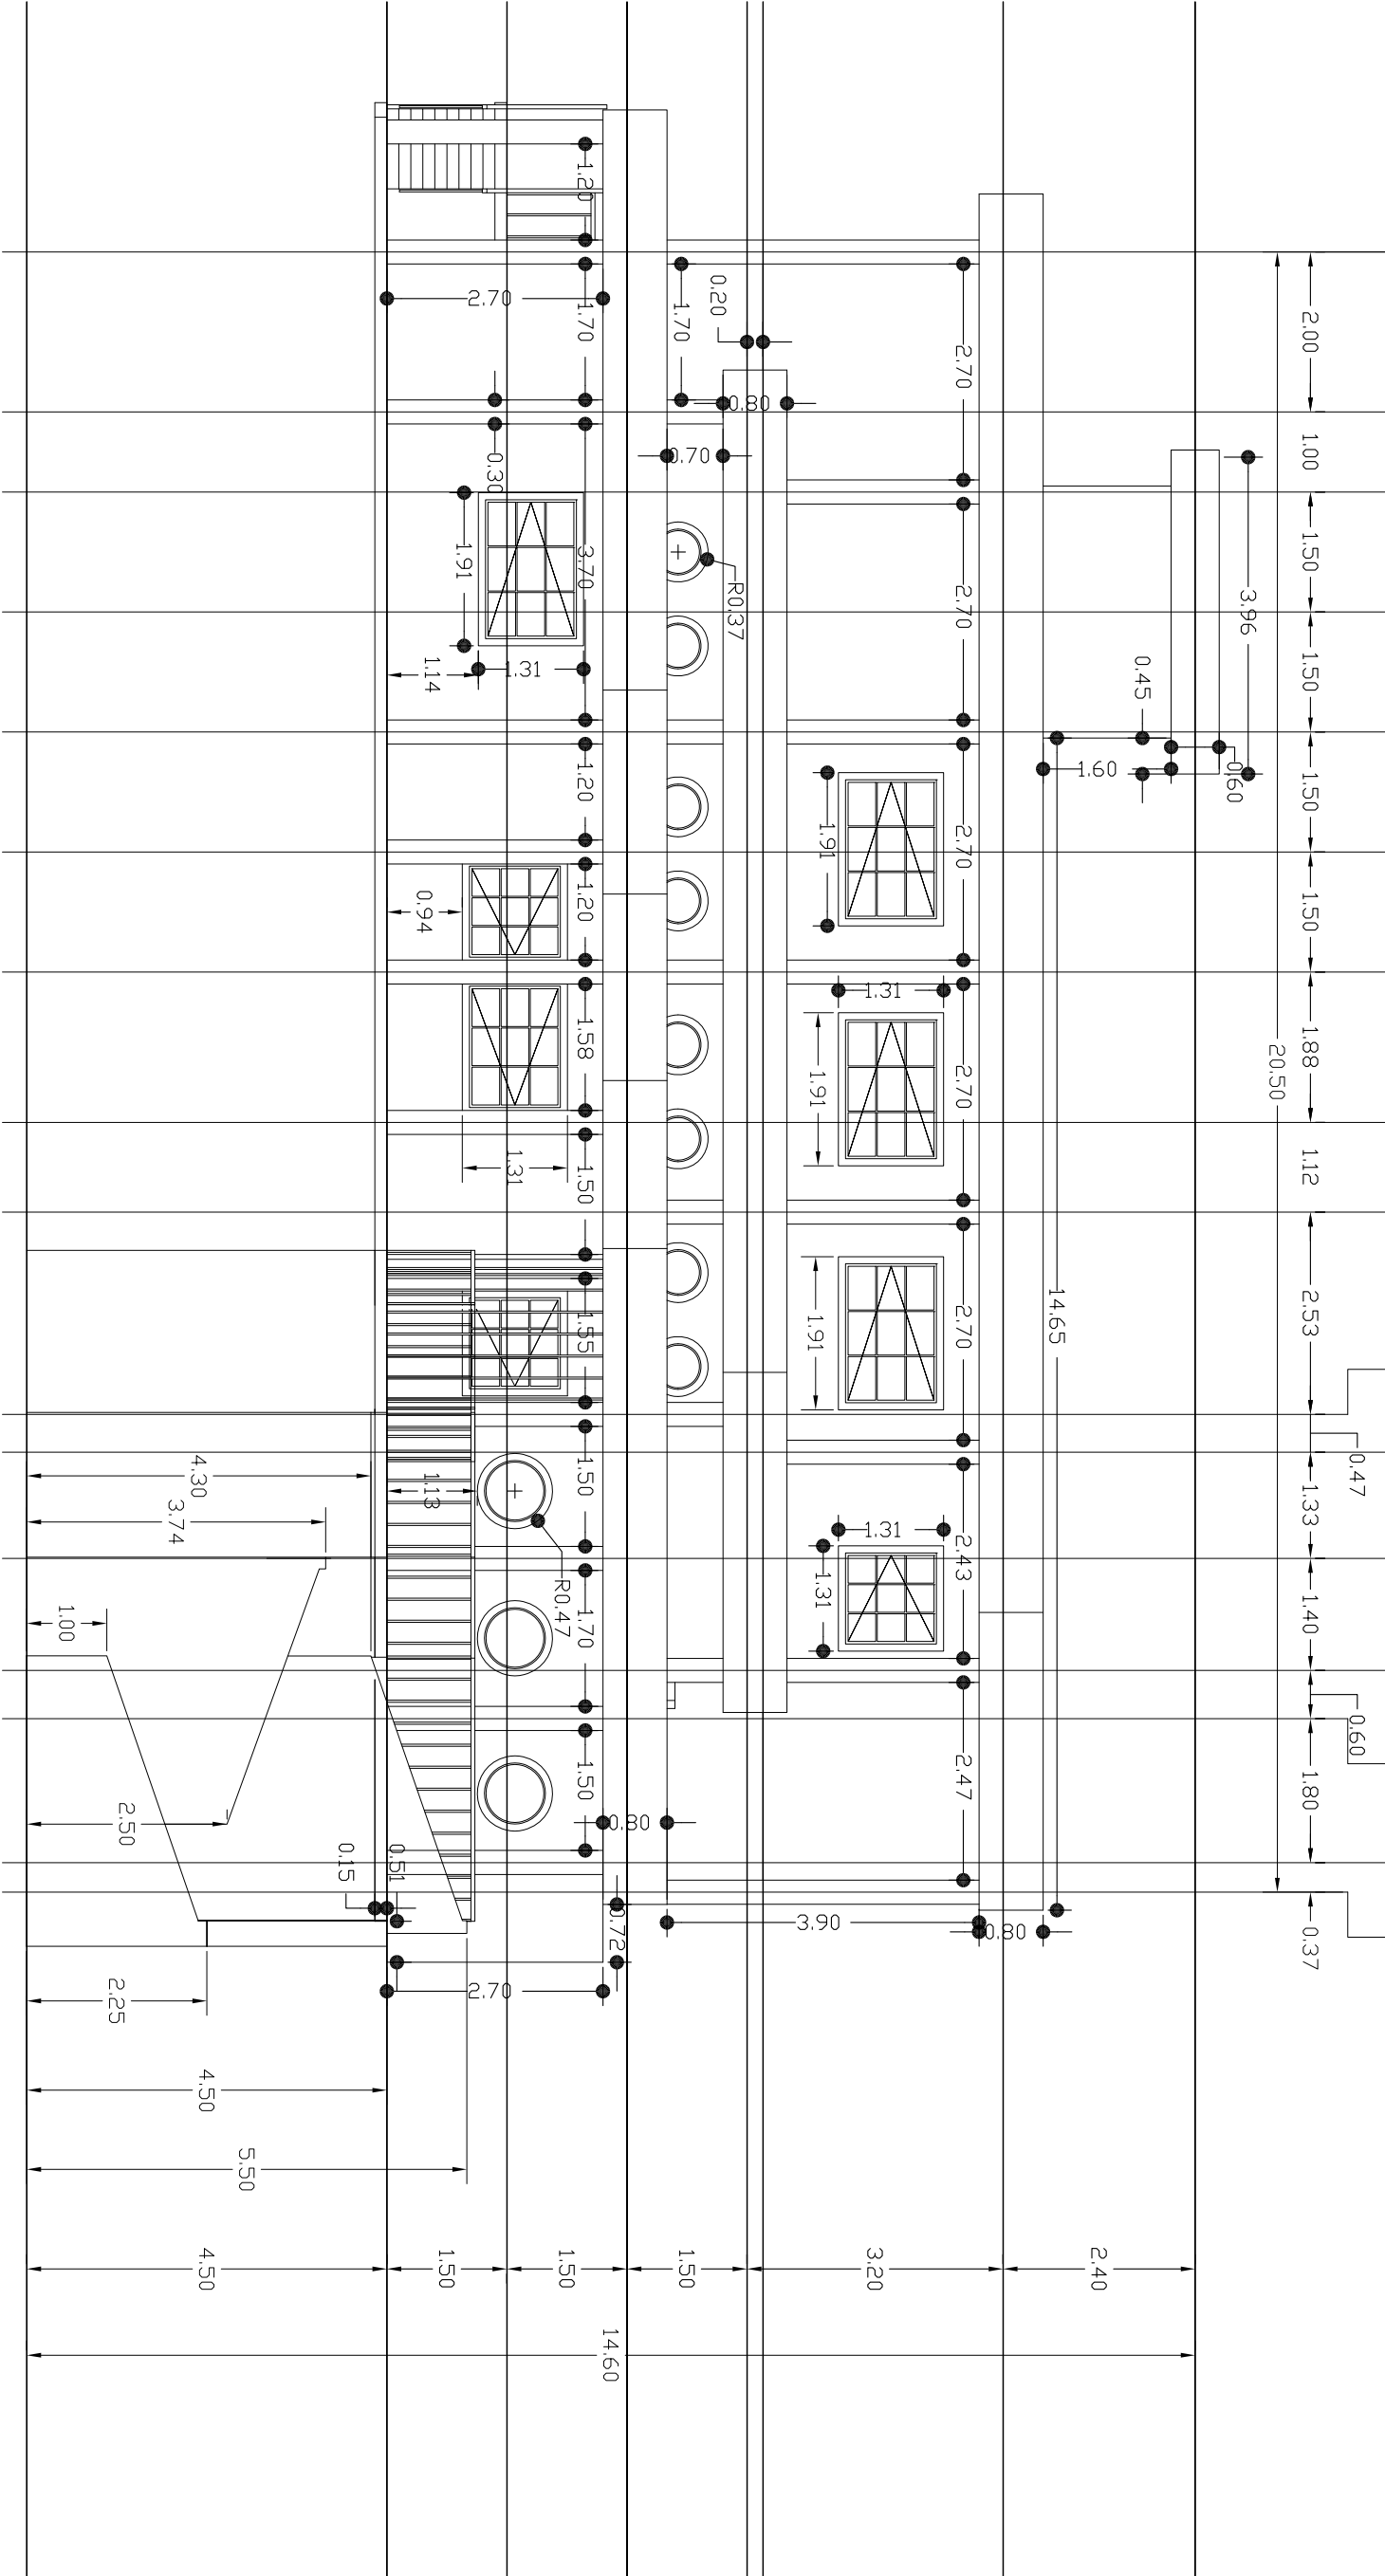

ALCALDIA MUNICIPAL
DEL DISTRITO CENTRAL

Guarderia
Aldea Santa Rosa

PROYECTO:

UBICACION:

Aldea Santa Rosa

CONTENIDO:

Fachada
Frontal

RESPONSABLE:

D.G.C.D.H.

DIGITALIZO:

José Eliceo Alvarez

LEVANTO:

ESCALA:

Sin Escala

FECHA:

Marzo de 2011

HOLA:

S

P

O

M

J

H

G

E

D

C

B

A



ALCALDIA MUNICIPAL
DEL DISTRITO CENTRAL

PROYECTO:

Guarderia
Aldea Santa Rosa

UBICACION:

Aldea
Santa Rosa

CONTENIDO:

Fachada
Posterior

RESPONSABLE:

D.G.C.D.H.

DIGITALIZO:

José Eliceo Alvarez

LEVANTO:

ESCALA:


Sin Escala


FECHA:

Marzo de 2011

HOLA:

7/20

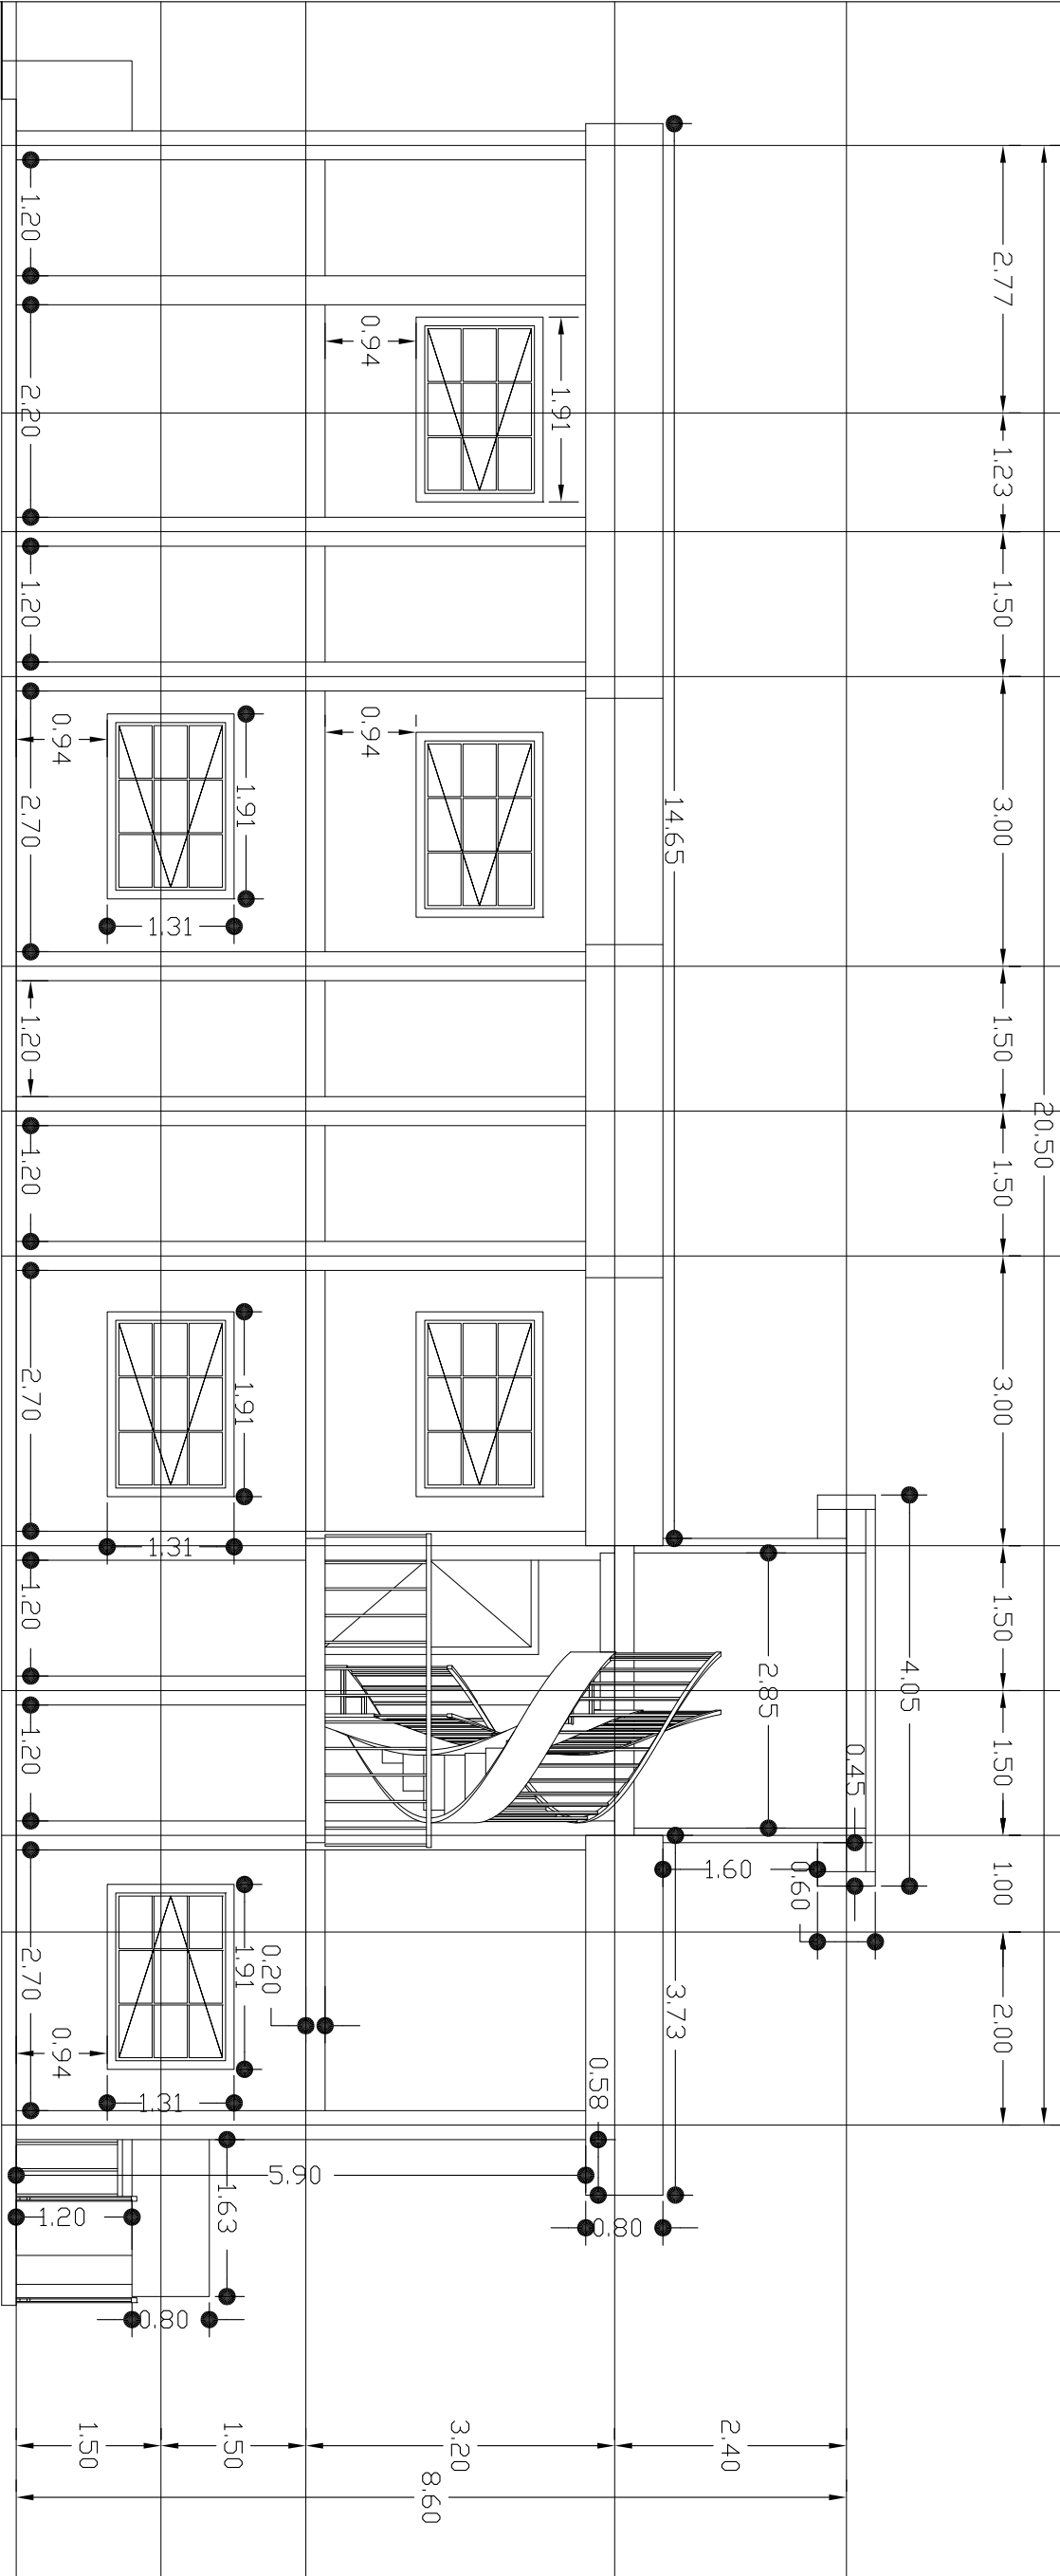

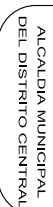

PROYECTO:

*Aldea
Santa Rosa*

Fachada Lateral Derecha

LEVANTÓ:

FECHA:

Marzo de 2011

8/20



ALCALDIA MUNICIPAL
DEL DISTRITO CENTRAL

Guarderia
Aldea Santa Rosa

PROYECTO:

UBICACIÓN:

Aldea Santa Rosa

CONTENIDO:

Fachada
Lateral Izquierda

RESPONSABLE:

D.G.C.D.H.

DIGITALIZO:

José Eliceo Alvarez

LEVANTO:

ESCALA:


Sin Escala

FECHA:

Marzo de 2011

HOJA:

9/20

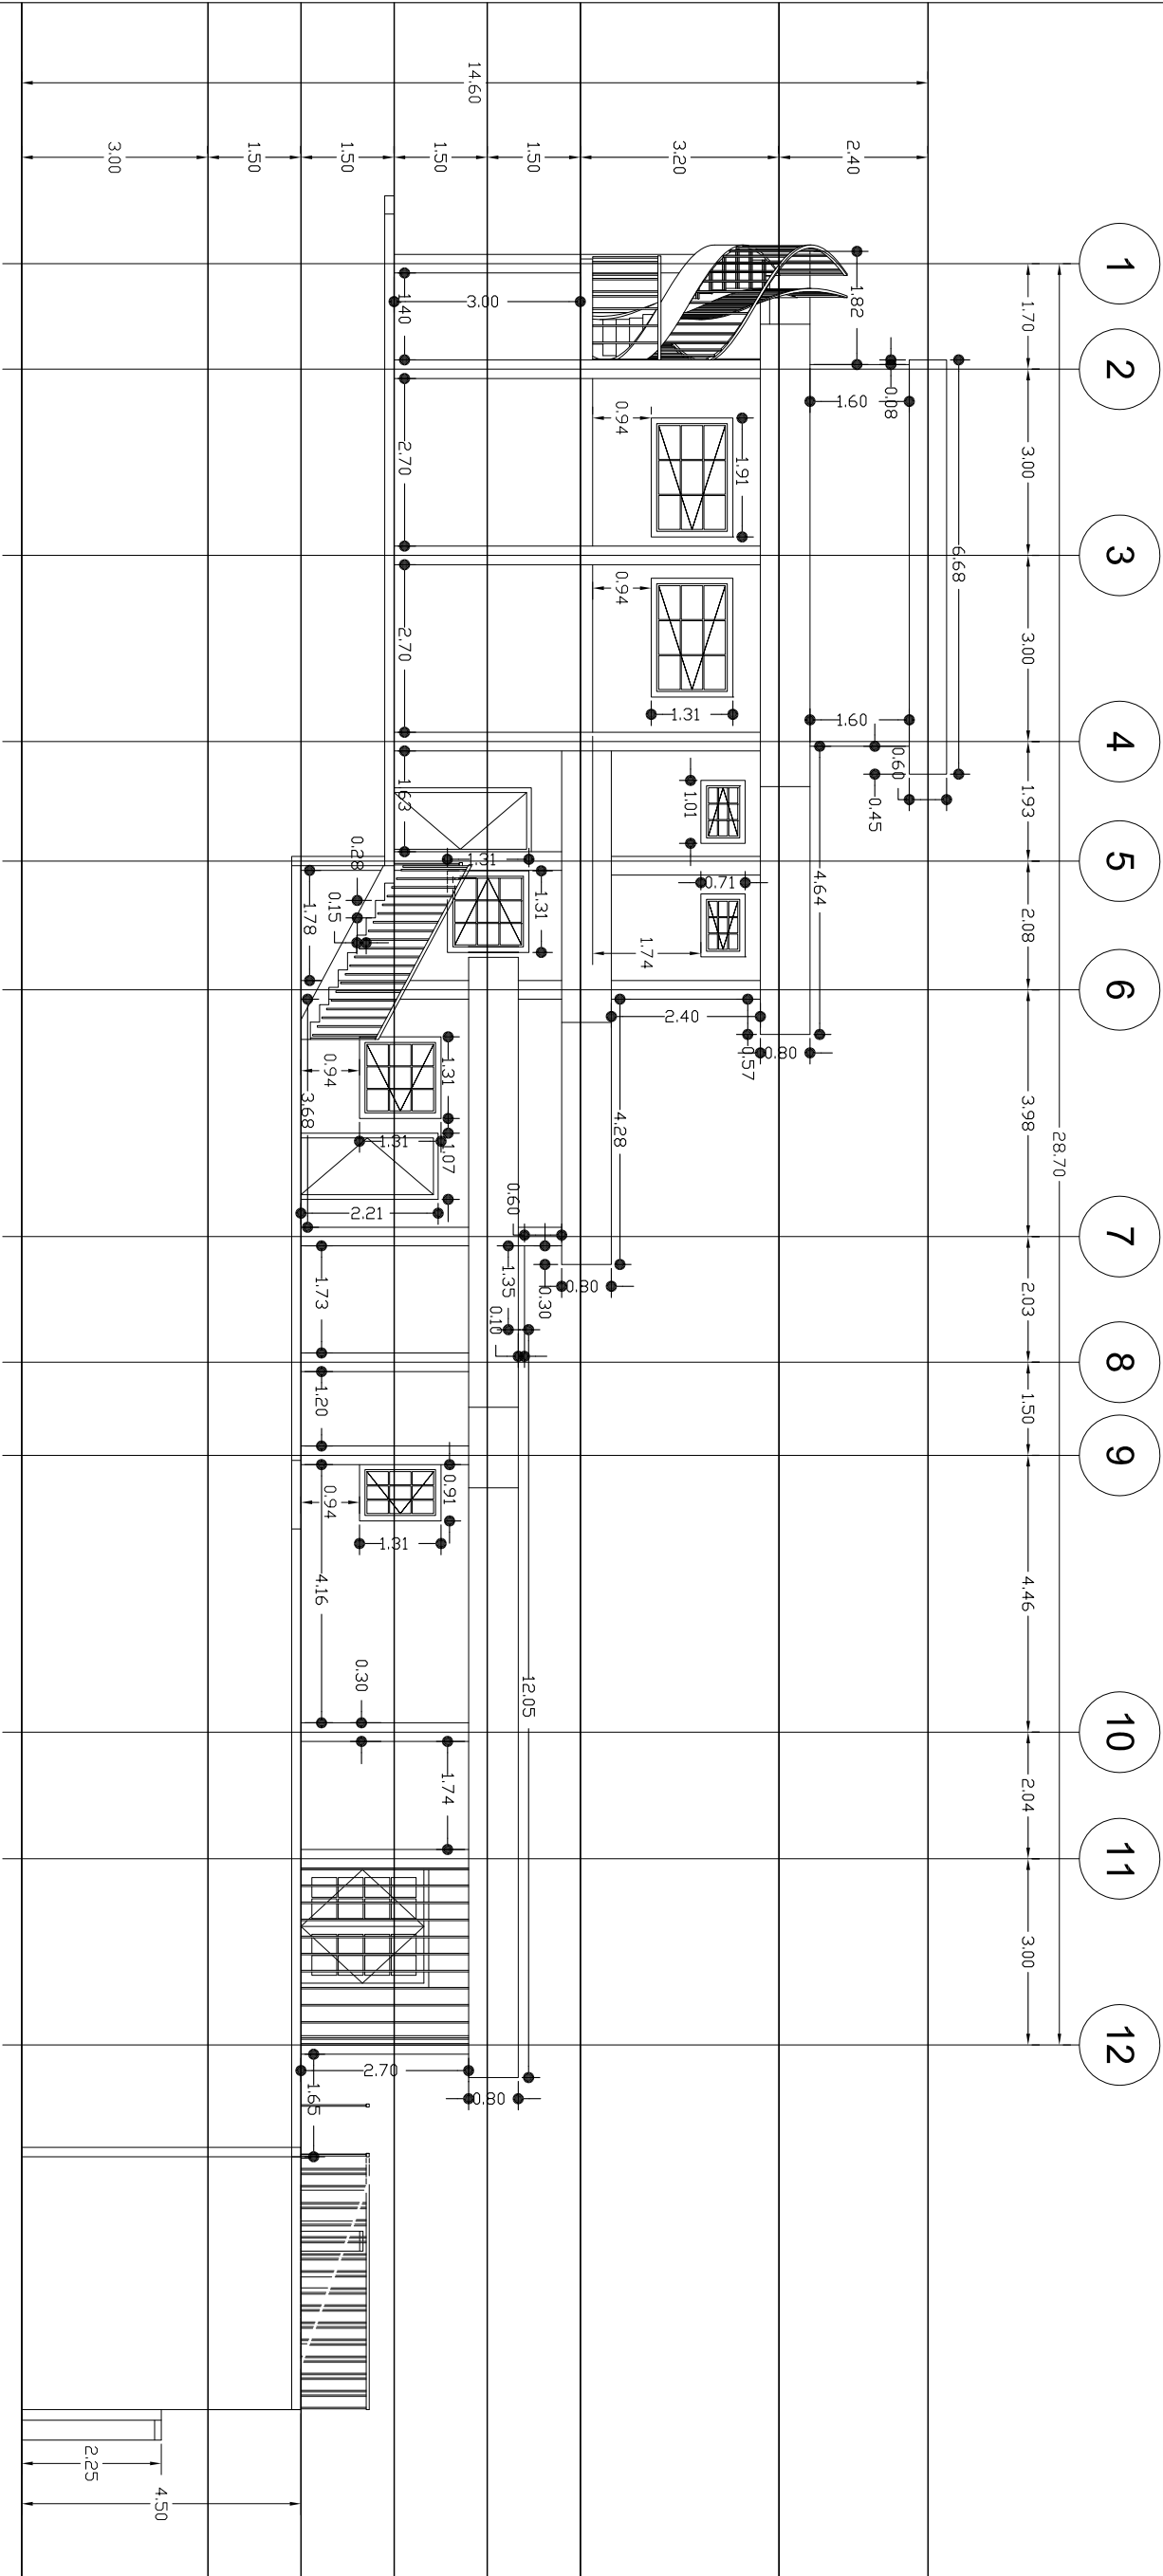



ALCALDIA MUNICIPAL
DEL DISTRITO CENTRAL

Guarderia
Aldea Santa Rosa

PROYECTO:

UBICACION:

Aldea
Santa Rosa

CONTENIDO:

Corte A-A

RESPONSABLE:

D.G.D.H.G.C.

DIGITALIZO:

José Eliceo Alvarez

LEVANTO:


ESCALA:


Sin Escala

FECHA:

Marzo de 2011

HOLA:

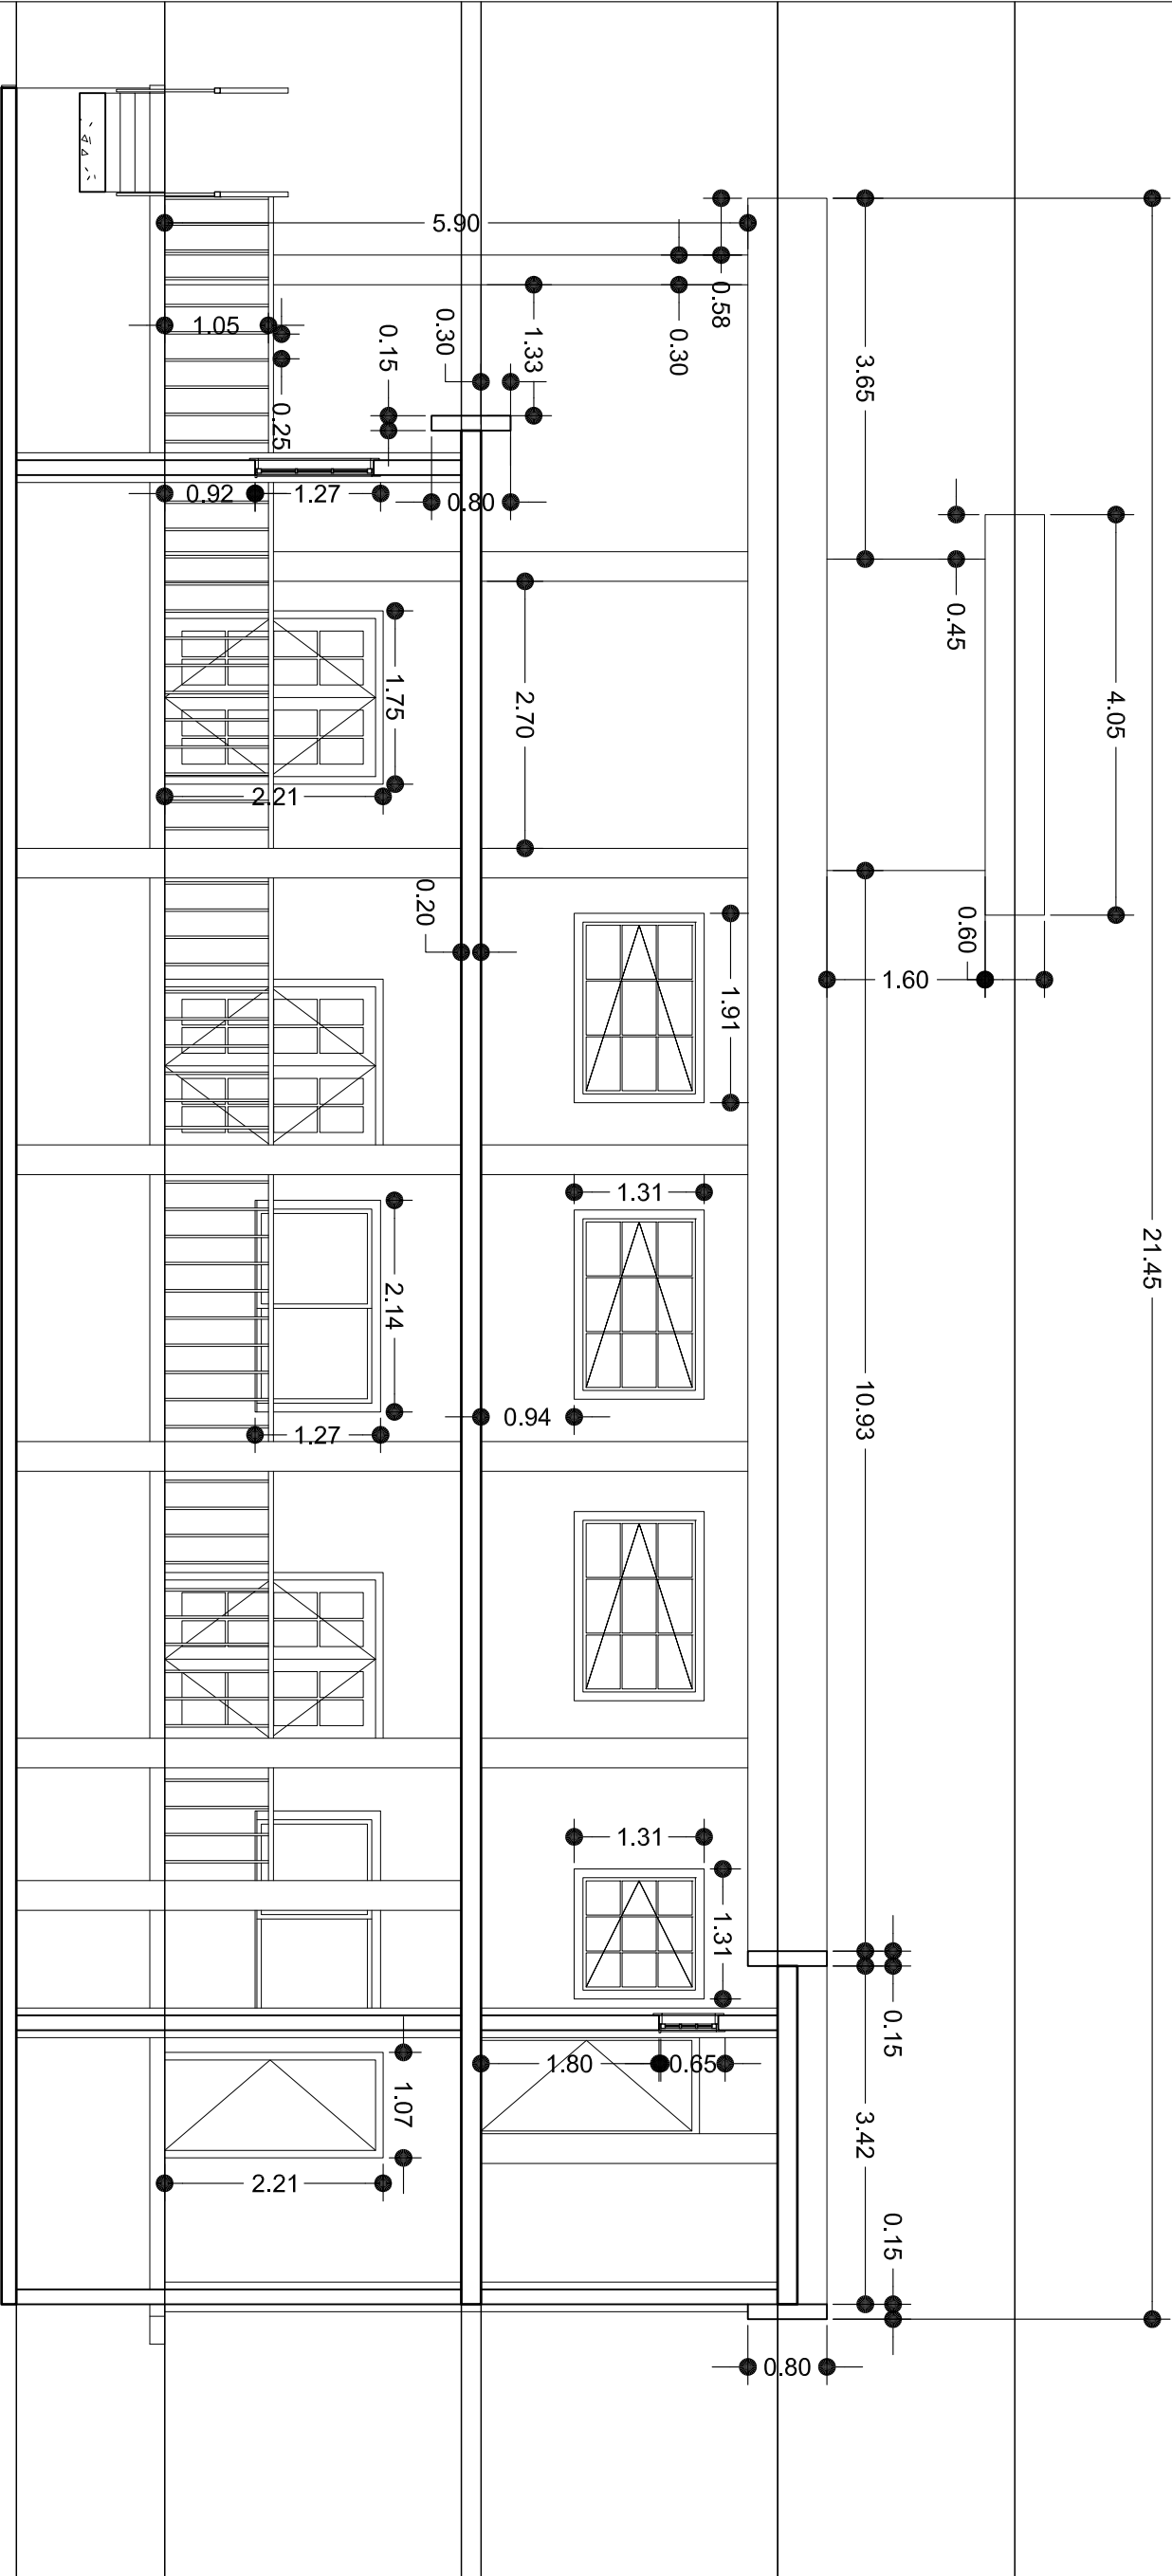

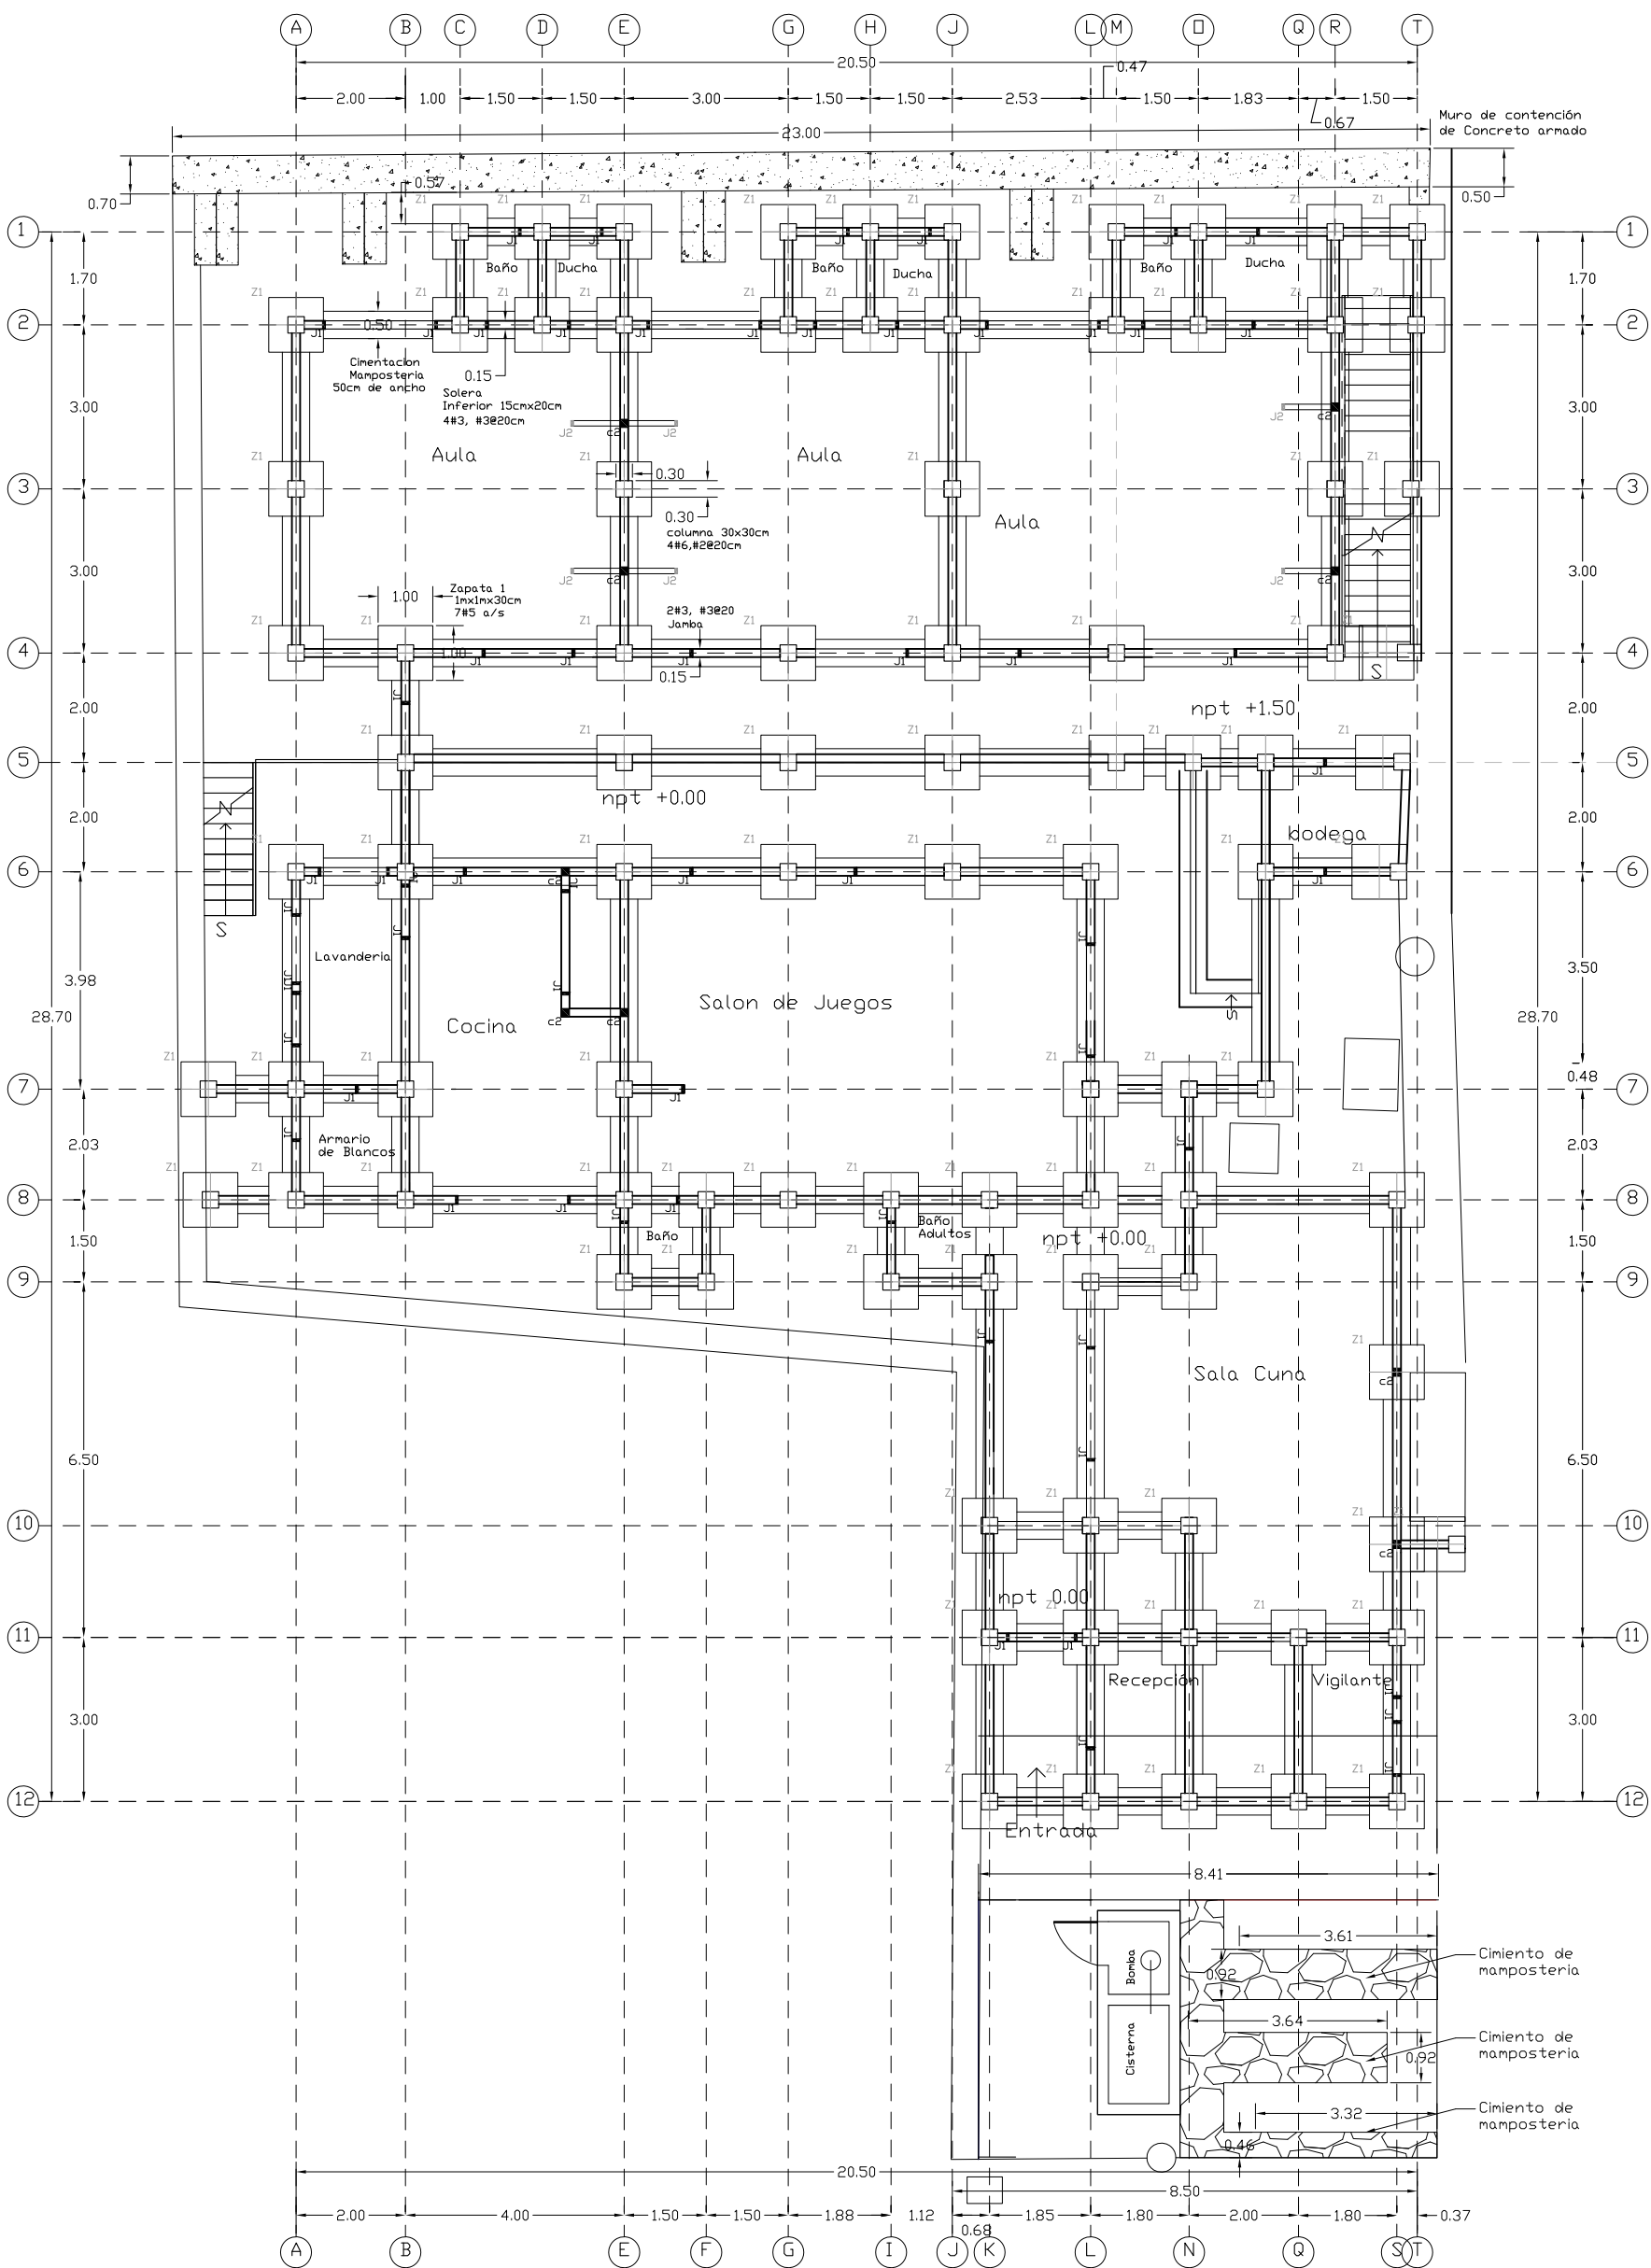

11/20

HOLA:

FECHA:
Mayo de 2011

ESCALA:
sin escala

LEVANTO:
Margarito Sosa

DIGITALIZO:
Joel Mameles

RESPONSABLE:
D.G.C.D.H.

CONTENIDO:
Planta de
Cimentación


UBICACIÓN:
Aldea Santa Rosa

PROYECTO:


Guardería
Aldea Santa Rosa

ALCALDIA MUNICIPAL
DEL DISTRITO CENTRAL




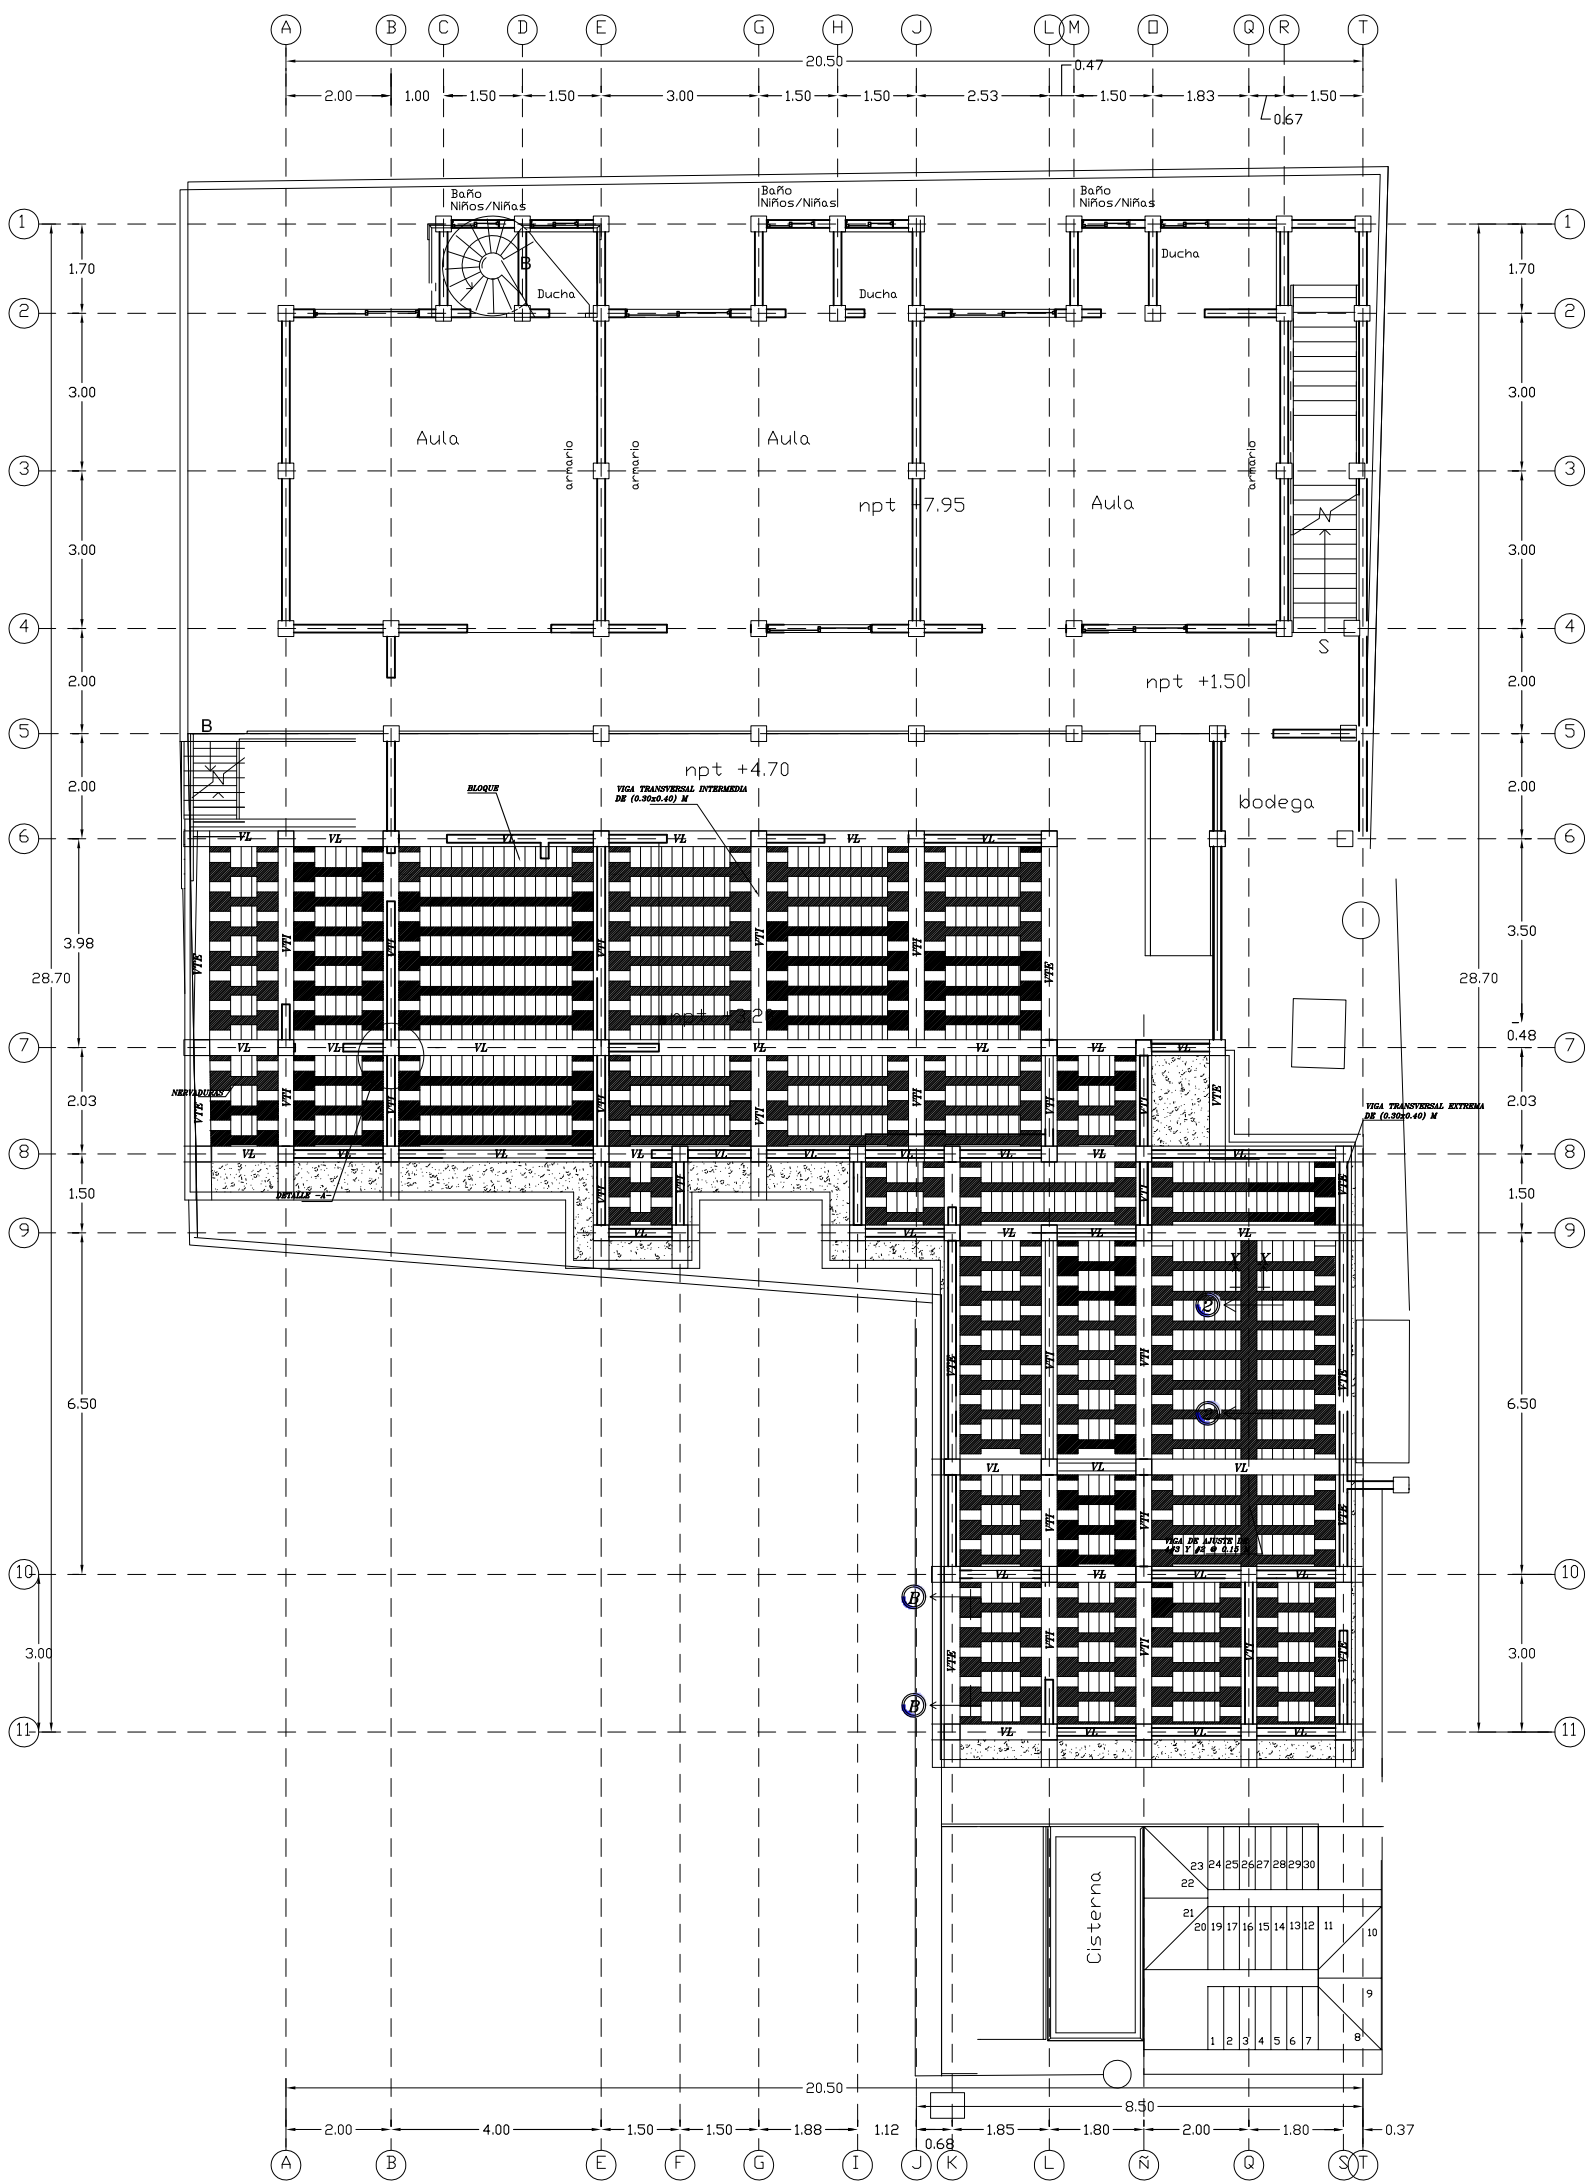




Planta de techo nivel +3.25m

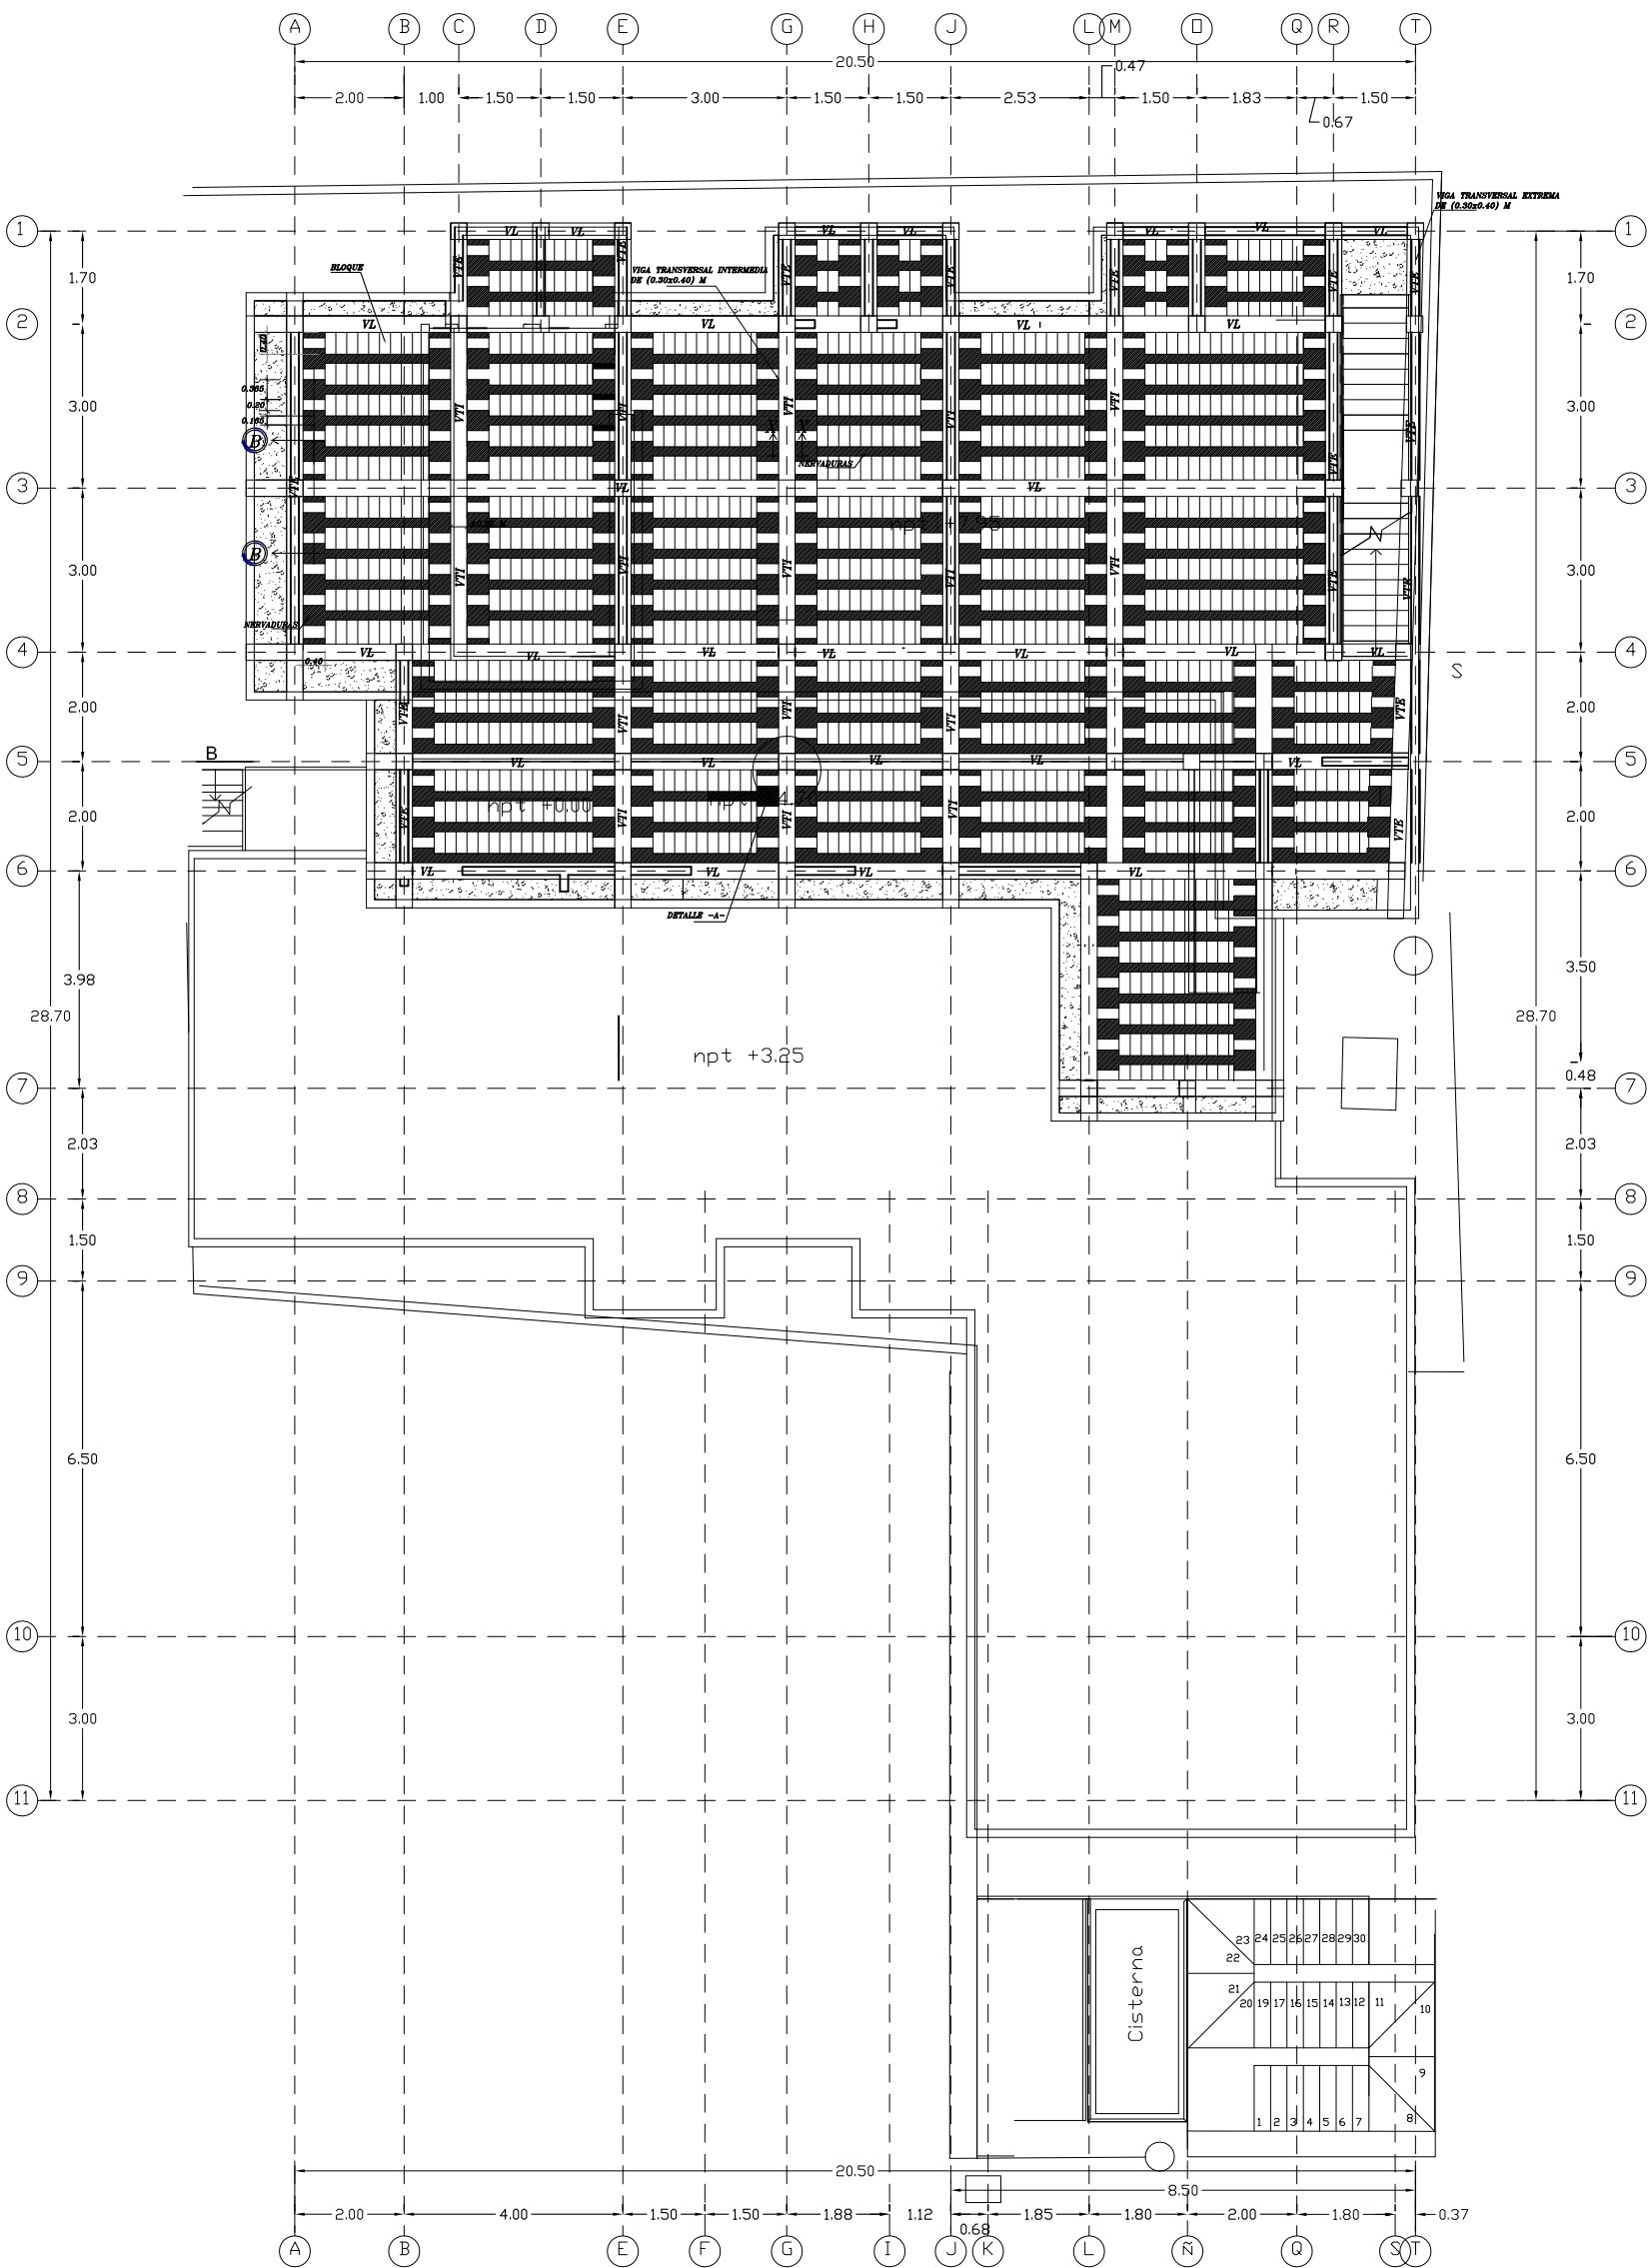

Planta de techo nivel +4.75m

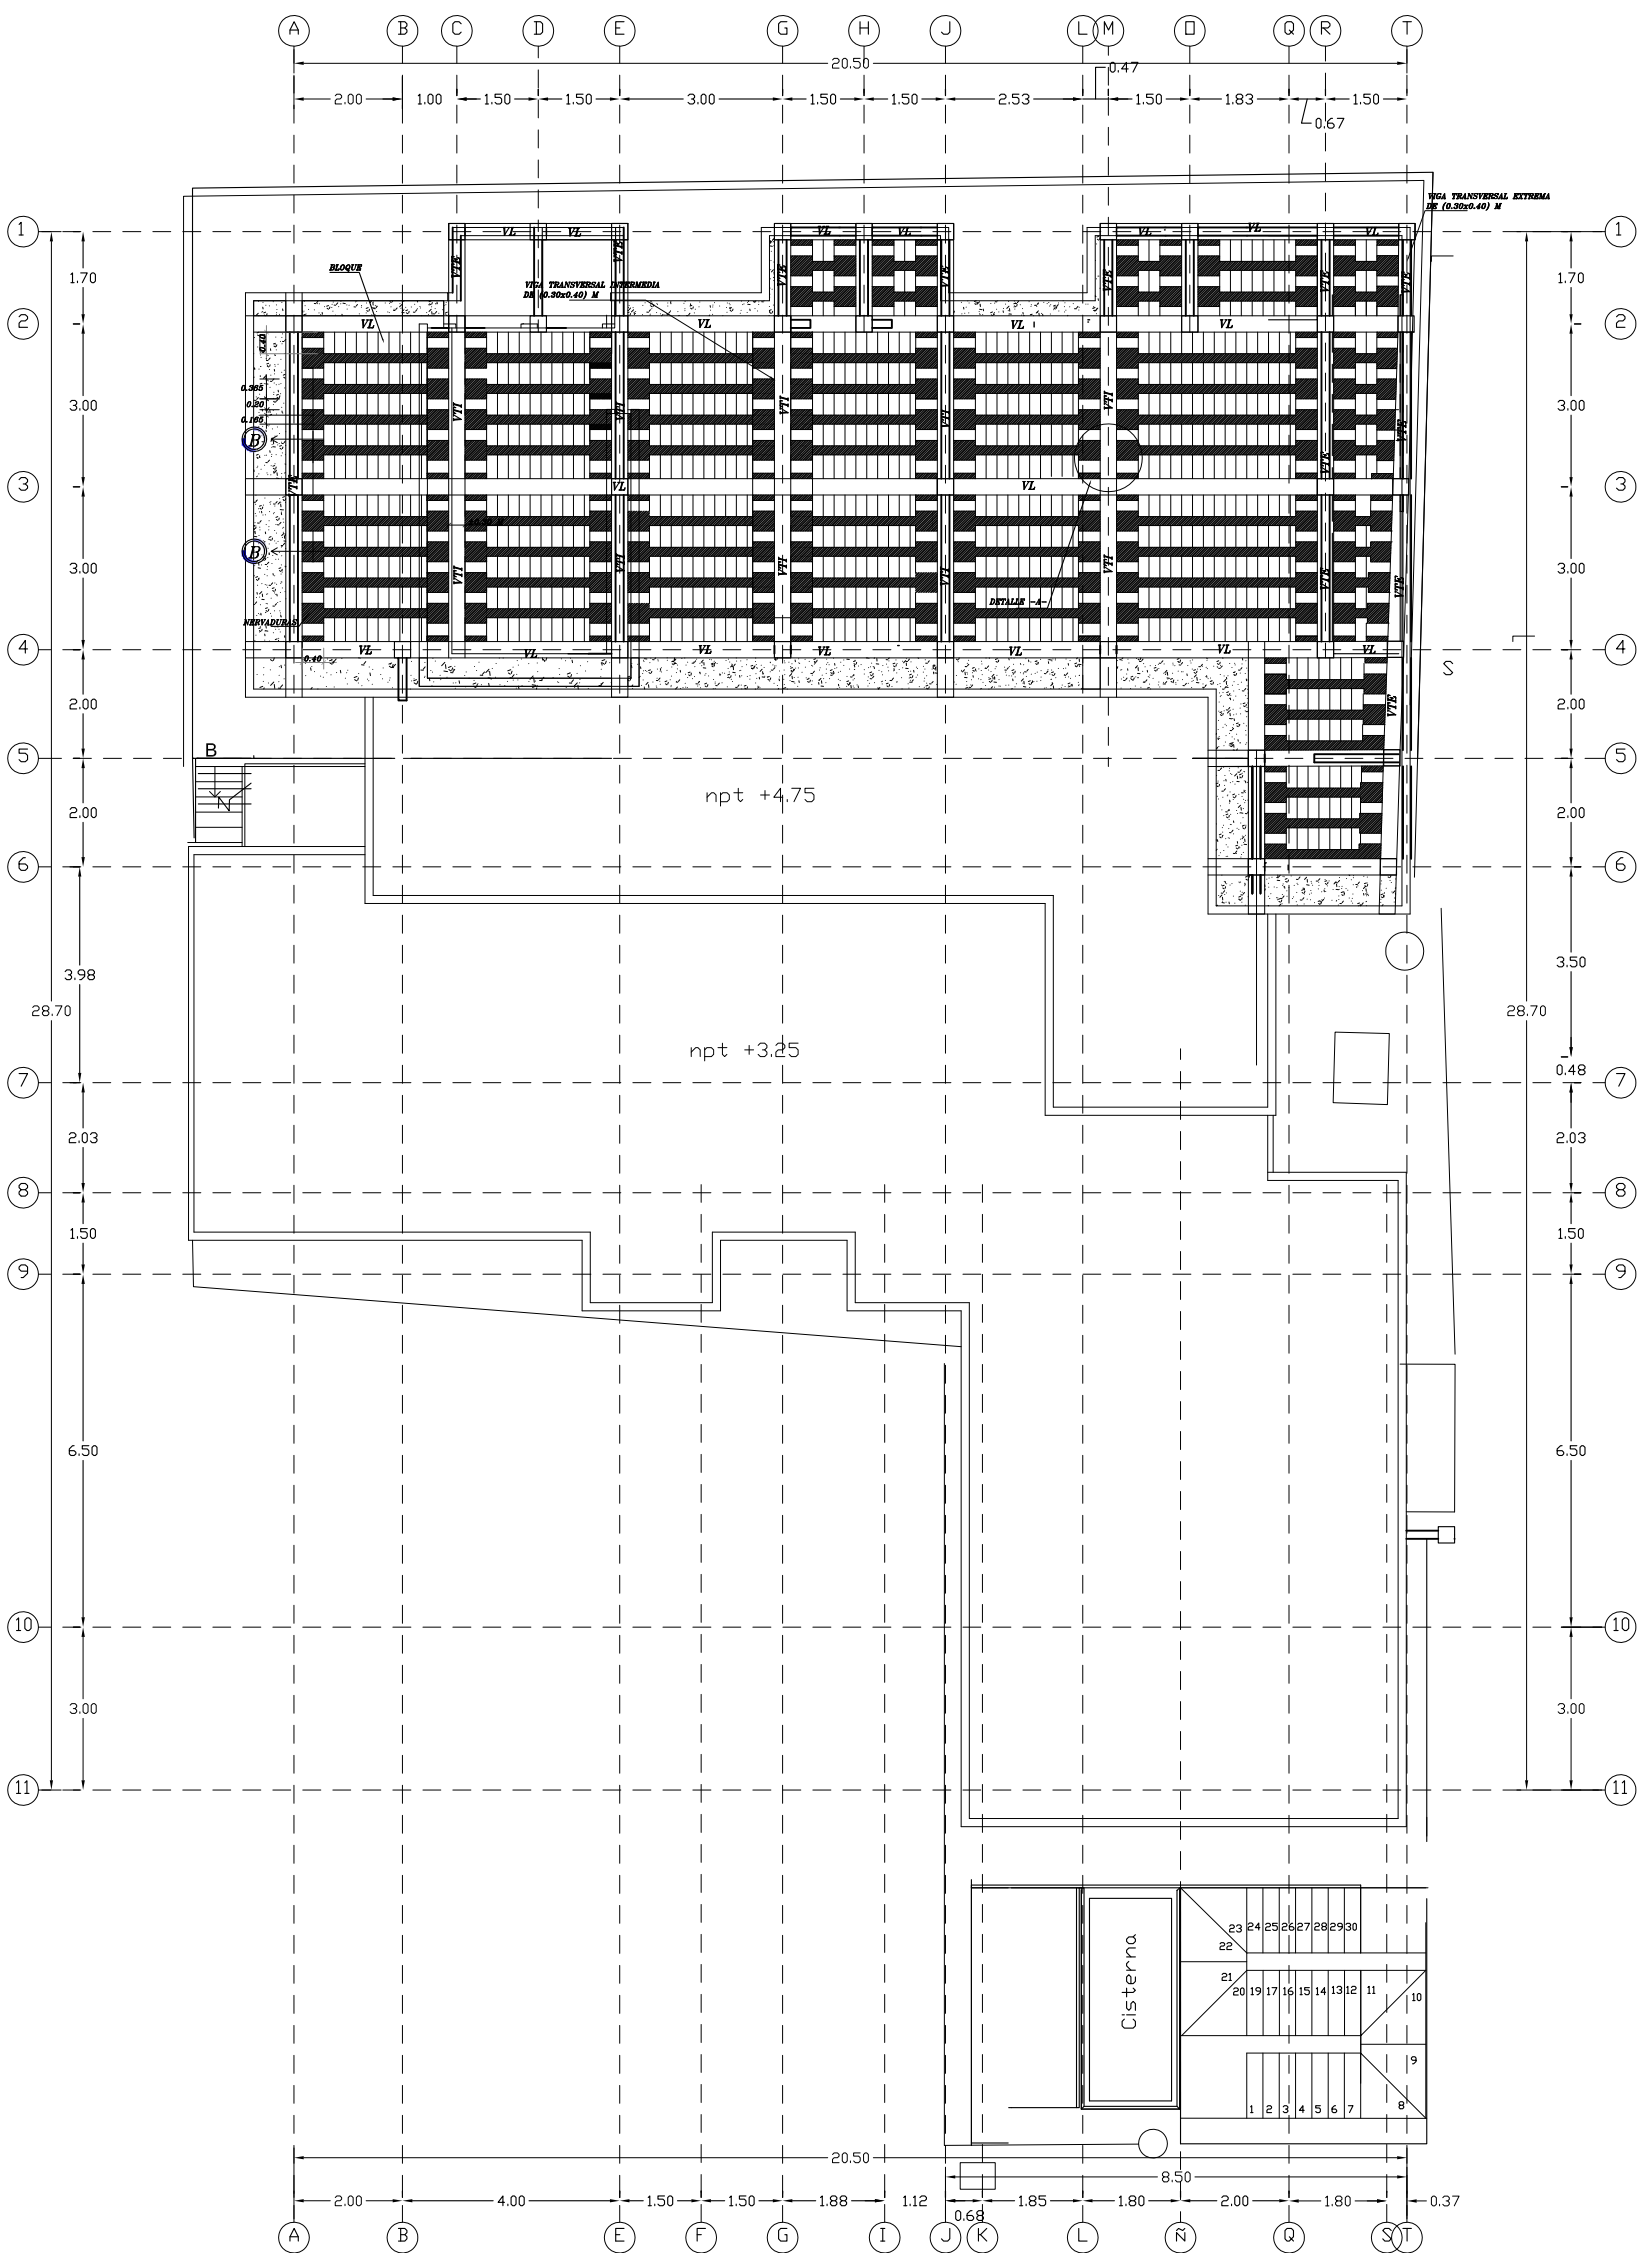

Planta de techo nivel +7.95m

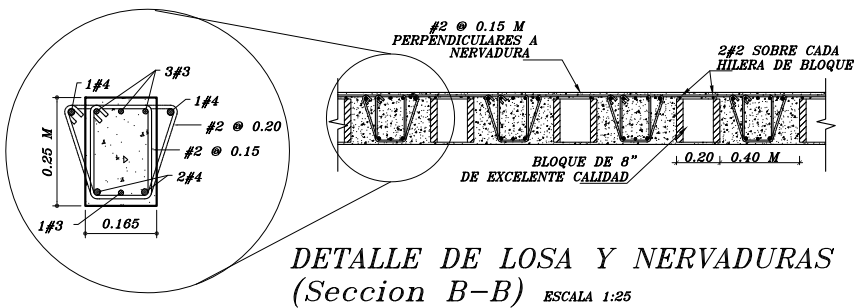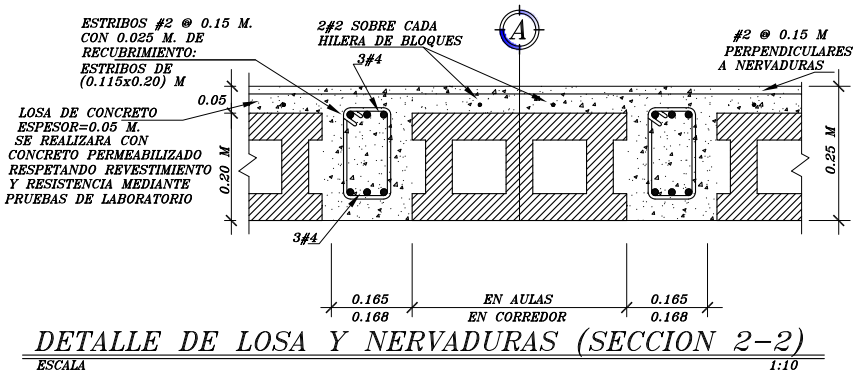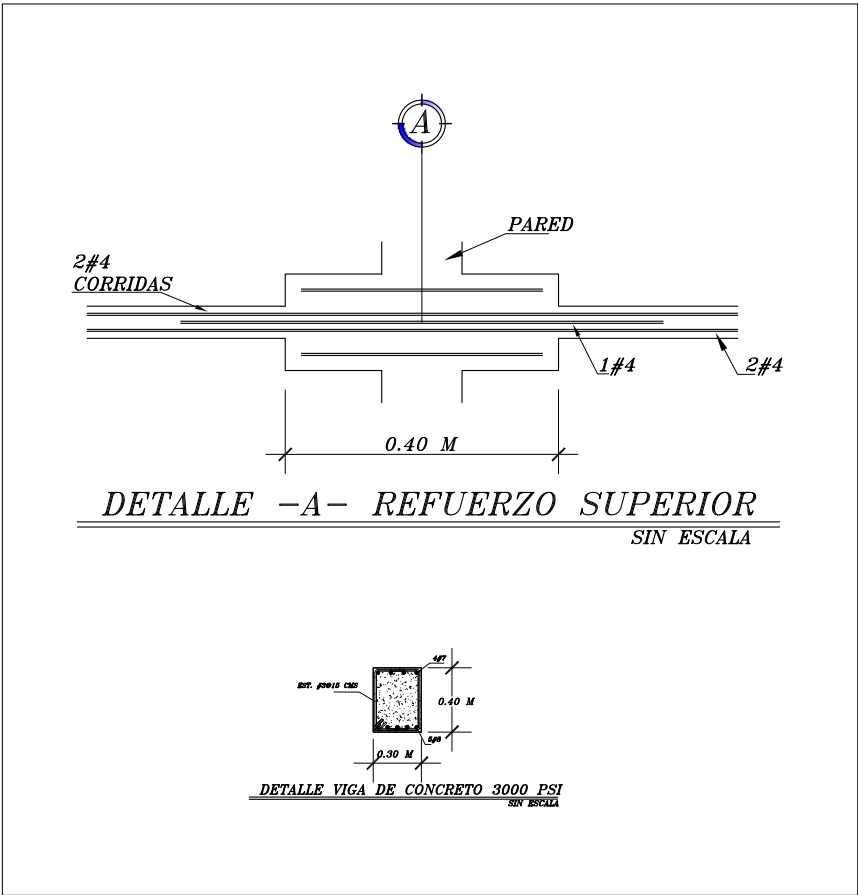

VIGAS

- VIGA TRANSVERSAL EXTREMA (VTE)
EN AULA (0.30x0.40) M,
EN VOLADIZO (0.30x0.40) M
VIGA TRANSVERSAL INTERMEDIA (VTI)
EN AULA (0.30x0.40) M
EN VOLADIZO (0.30x0.40) M
VIGA LONGITUDINAL EN EJES A Y B DE (0.30x0.40) M (VL)


TRASLAPES Y ANCLAJES:


- . #2 Y #3 0.30 M
-. #4 0.40 M
-. #5 0.50 M
-. #6 0.60 M
-. #8 0.75 M

RECUBRIMIENTOS:

- . EN LOSA 2.5 CM
-. EN VIGAS Y COLUMNAS 4.00 CM

SIMBOLOGIA

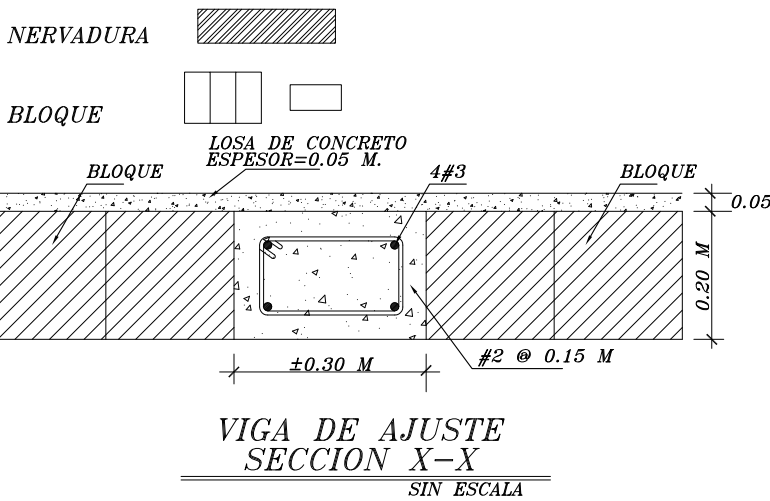


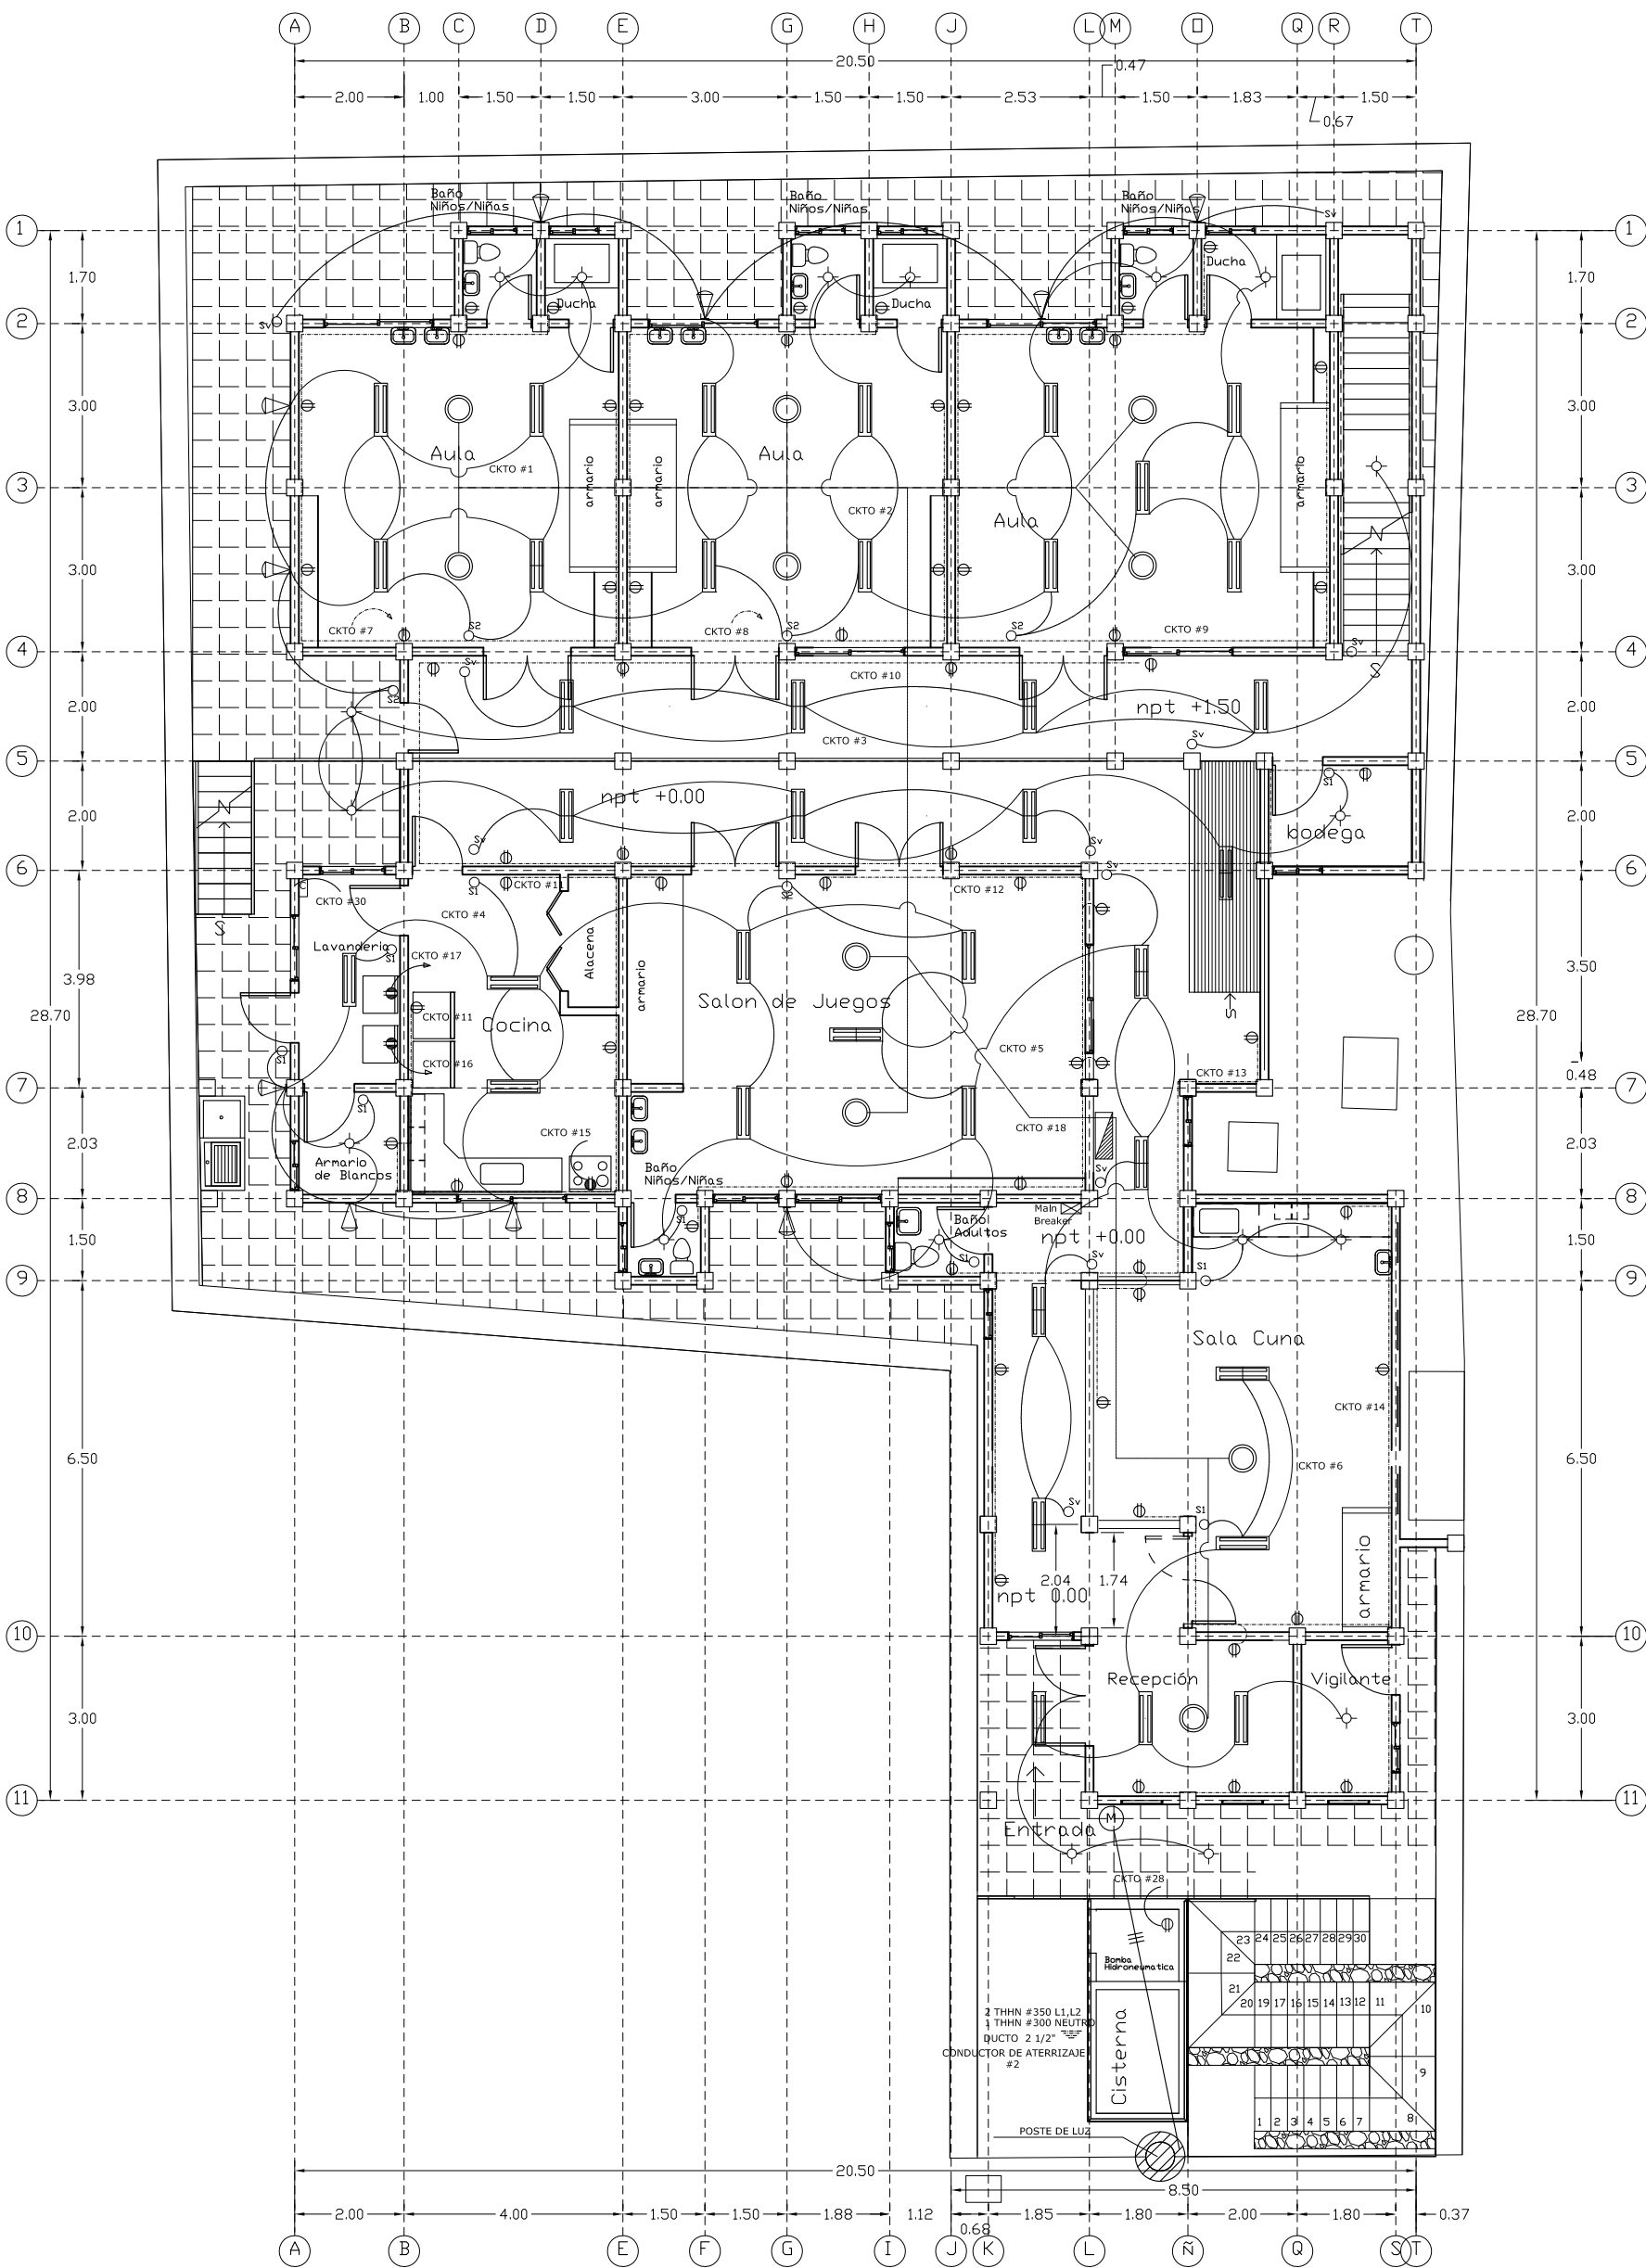





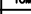
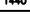
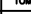




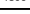





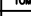
















Planta Electrica Primer Nivel

Diagrama de planta de un edificio que muestra la distribución de los circuitos eléctricos. El plano incluye varias salas numeradas (CKTO #20, #24, #26, #19, #28, #30) y una bodega. Se detallan los tipos de lámparas, interruptores, tomacorrientes y líneas de cableado utilizados en cada espacio. El sistema de iluminación es un mixto de lámparas fluorescentes y incandescentes, con interruptores sencillos y dobles. Las líneas de cableado están etiquetadas como líneas para tomacorrientes, líneas para lámparas y líneas de tomacorrientes especiales. Se indica también la ubicación de una sala de teléfono y un cable de TV.

TABLERO DE DISTRIBUCION 300 AMP. INTERRUPTOR PRINCIPAL 300 AMP. 120/240 V. 1 FASE 3 HILOS PARA EMPOTRAR 42 ESPACIOS CON BARRA PARA CONEXION A TIERRA, 35 KA SIMETRICOS
ALIMENTADOR PRINCIPAL 2#350 THHN,1#300 THHN NEUTRO, DUCTO. 2 1/2", CONDUCTOR DE ATERRIAJE #2


CKTO.	DESCRIPCION	CARGA Watts.	VOLTAJE	BREAKER	CABLE	DUCTO	A	B	DUCTO	CABLE	BREAKER	VOLTAJE	CARGA Watts.	DESCRIPCION	CKTO.
1	ILUMINACION GENERAL	1560	120 V.	15 A 1 POLO	2#14 THNN	1/2", PVC			1/2", PVC	2#14 THNN	15 A 1 POLO	120 V.	1360	ILUMINACION GENERAL	2
3	ILUMINACION GENERAL	1520	120 V.	15 A 1 POLO	2#14 THNN	1/2", PVC			1/2", PVC	2#14 THNN	15 A 1 POLO	120 V.	1200	ILUMINACION GENERAL	4
5	ILUMINACION GENERAL	1280	120 V.	15 A 1 POLO	2#14 THNN	1/2", PVC			1/2", PVC	2#14 THNN	15 A 1 POLO	120 V.	980	ILUMINACION GENERAL	6
7	TOMACORRIENTE USO GENERAL	1440	120 V.	20 A 1 POLO	2#12 THNN	1/2", PVC			1/2", PVC	2#12 THNN	20 A 1 POLO	120 V.	1440	TOMACORRIENTE USO GENERAL	8
9	TOMACORRIENTE USO GENERAL	1440	120 V.	20 A 1 POLO	2#12 THNN	1/2", PVC			1/2", PVC	2#12 THNN	20 A 1 POLO	120 V.	1440	TOMACORRIENTE USO GENERAL	10
11	TOMACORRIENTE USO GENERAL	1080	120 V.	20 A 1 POLO	2#12 THNN	1/2", PVC			1/2", PVC	2#12 THNN	20 A 1 POLO	120 V.	1440	TOMACORRIENTE USO GENERAL	12
13	TOMACORRIENTE USO GENERAL	1260	120 V.	20 A 1 POLO	2#12 THNN	1/2", PVC			1/2", PVC	2#12 THNN	20 A 1 POLO	120 V.	1440	TOMACORRIENTE USO GENERAL	14
15	ESTUFA	9600	240 V.	40 A 2 POLO	2#8 THNN	3/4", PVC			3/4", PVC	2#12 THNN	20 A 1 POLO	120 V.	1400	LAVADORA DE ROPA	16
17									1/2", PVC	2#14 THNN	20 A 1 POLO	120 V.	1600	VENTILADORES	18
19	SECADORA DE ROPA	9600	240 V.	40 A 2 POLO	2#8 THNN	3/4", PVC			1/2", PVC	2#14 THNN	20 A 1 POLO	120 V.	800	VENTILADORES	20
21									1/2", PVC	2#14 THNN	15 A 1 POLO	120 V.	1340	ILUMINACION GENERAL	22
23	ILUMINACION GENERAL	1760	120 V.	15 A 1 POLO	2#14 THNN	1/2", PVC			1/2", PVC	2#12 THNN	20 A 1 POLO	120 V.	1280	TOMACORRIENTE USO GENERAL	24
25	FUTURO								1/2", PVC	2#12 THNN	20 A 1 POLO	120 V.	1280	TOMACORRIENTE USO GENERAL	26
27	FUTURO								1/2", PVC	2#12 THNN	20 A 1 POLO	120 V.	1280	TOMACORRIENTE USO GENERAL	28
29	FUTURO								1/2", PVC	2#12 THNN	20 A 1 POLO	120 V.	960	TOMACORRIENTE USO GENERAL	30
31	FUTURO								1/2", PVC	2#12 THNN	15 A 1 POLO	120 V.	750	BOMBA HIDRONEUMATICA	32
33	FUTURO								3/4", PVC	2#8 THNN	50 A 2 POLO	120 V.	12000	CALENTADOR DE AGUA	34

<p>ALCALDIA MUNICIPAL DEL DISTRITO CENTRO</p> 	<p>PROYECTO:</p> <p><i>Guarderia Aldea Santa Rosa</i></p>	<p>UBICACION:</p> <p>Aldea Santa Rosa</p>	<p>CONTENIDO:</p> <p>Instalaciones Eléctricas II nivel Punto de Control</p>	<p>RESPONSABLE:</p> <p>D.G.C.D.H.</p>	<p>DISEÑADO:</p> <p>José Manueta</p>	<p>LEVANTO:</p> <p>Margarito Sosa</p>	<p>ESCALA:</p> <p>sin escala</p>	<p>FECHA:</p> <p>Mayo de 2011</p>	<p>FECHA:</p> <p>17/20</p>
---	---	---	---	---------------------------------------	--------------------------------------	---------------------------------------	----------------------------------	-----------------------------------	----------------------------

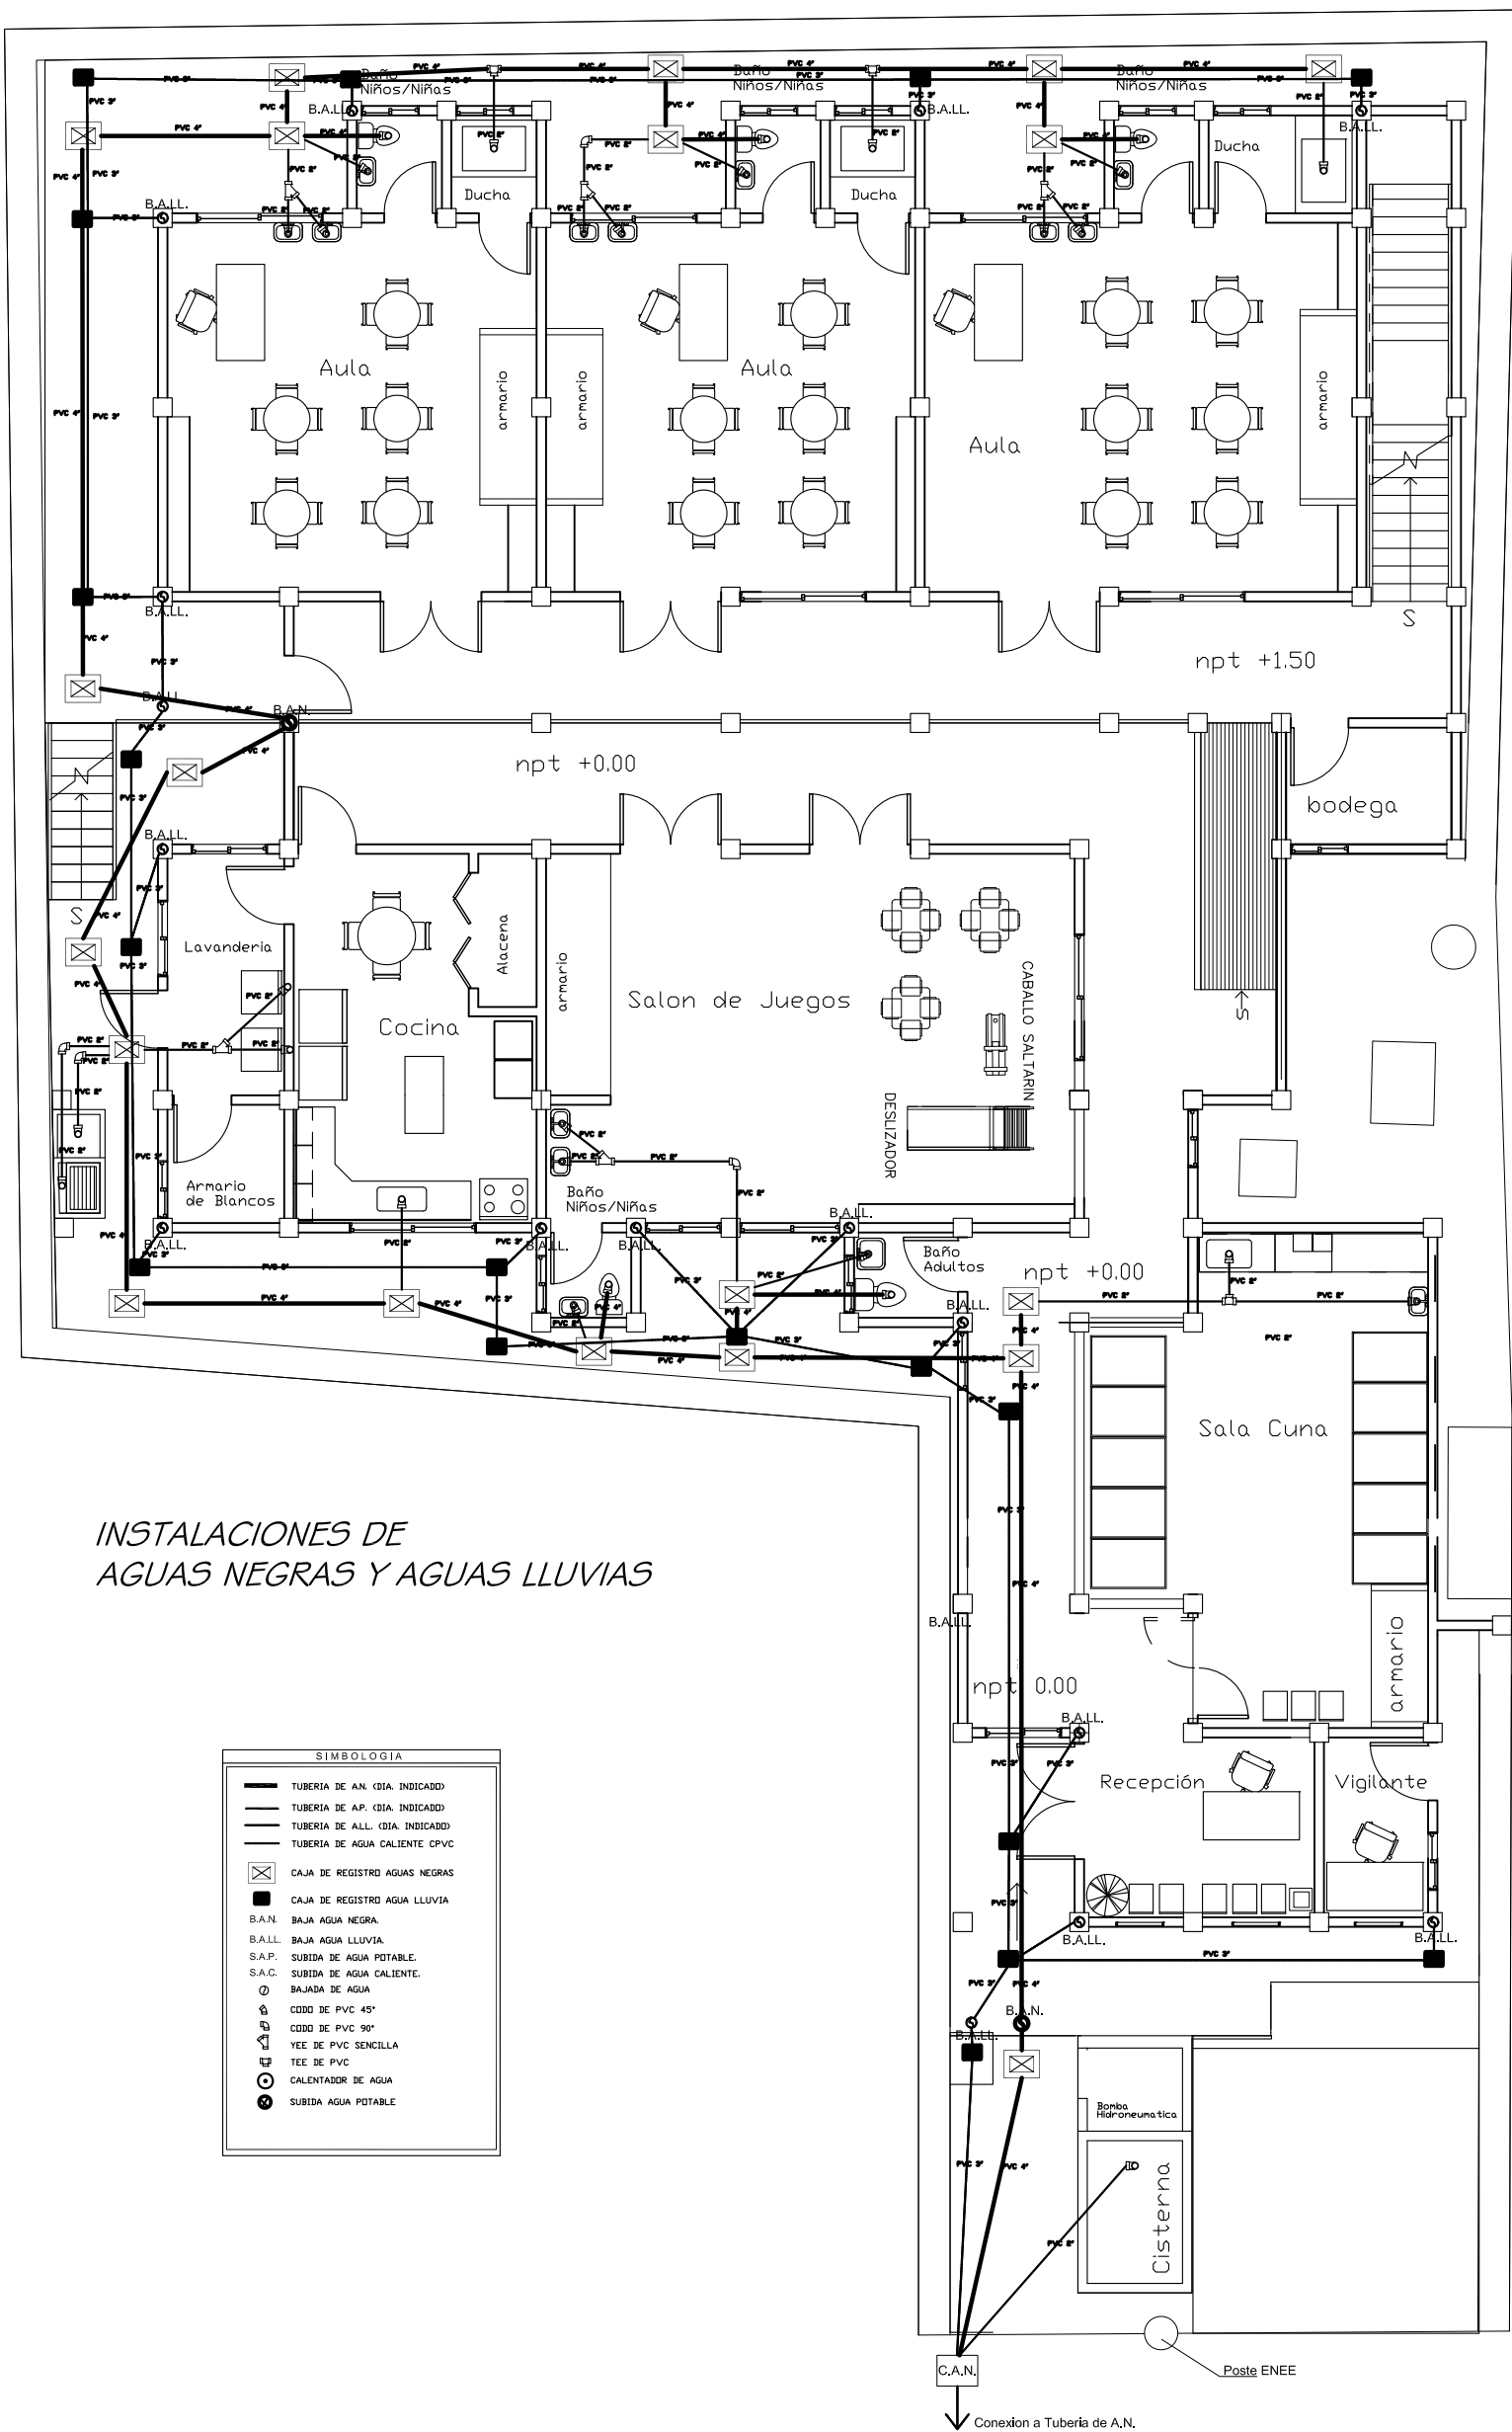


INSTALACIONES DE
AGUAS NEGRAS Y AGUAS LLUVIAS

SIMBOLOGIA	
	TUBERIA DE AN. (DIA. INDICADO)
	TUBERIA DE AP. (DIA. INDICADO)
	TUBERIA DE ALL. (DIA. INDICADO)
	TUBERIA DE AGUA CALIENTE CPVC
	CAJA DE REGISTRO AGUAS NEGRAS
	CAJA DE REGISTRO AGUA LLUVIA
	B.A.N. BAJA AGUA NEGRA.
	B.A.L.L. BAJA AGUA LLUVIA.
	S.A.P. SUBIDA DE AGUA POTABLE.
	S.A.C. SUBIDA DE AGUA CALIENTE.
	BAJADA DE AGUA
	CODO DE PVC 45°
	CODO DE PVC 90°
	YEE DE PVC SENCILLA
	TEE DE PVC
	CALENTADOR DE AGUA
	SUBIDA AGUA POTABLE

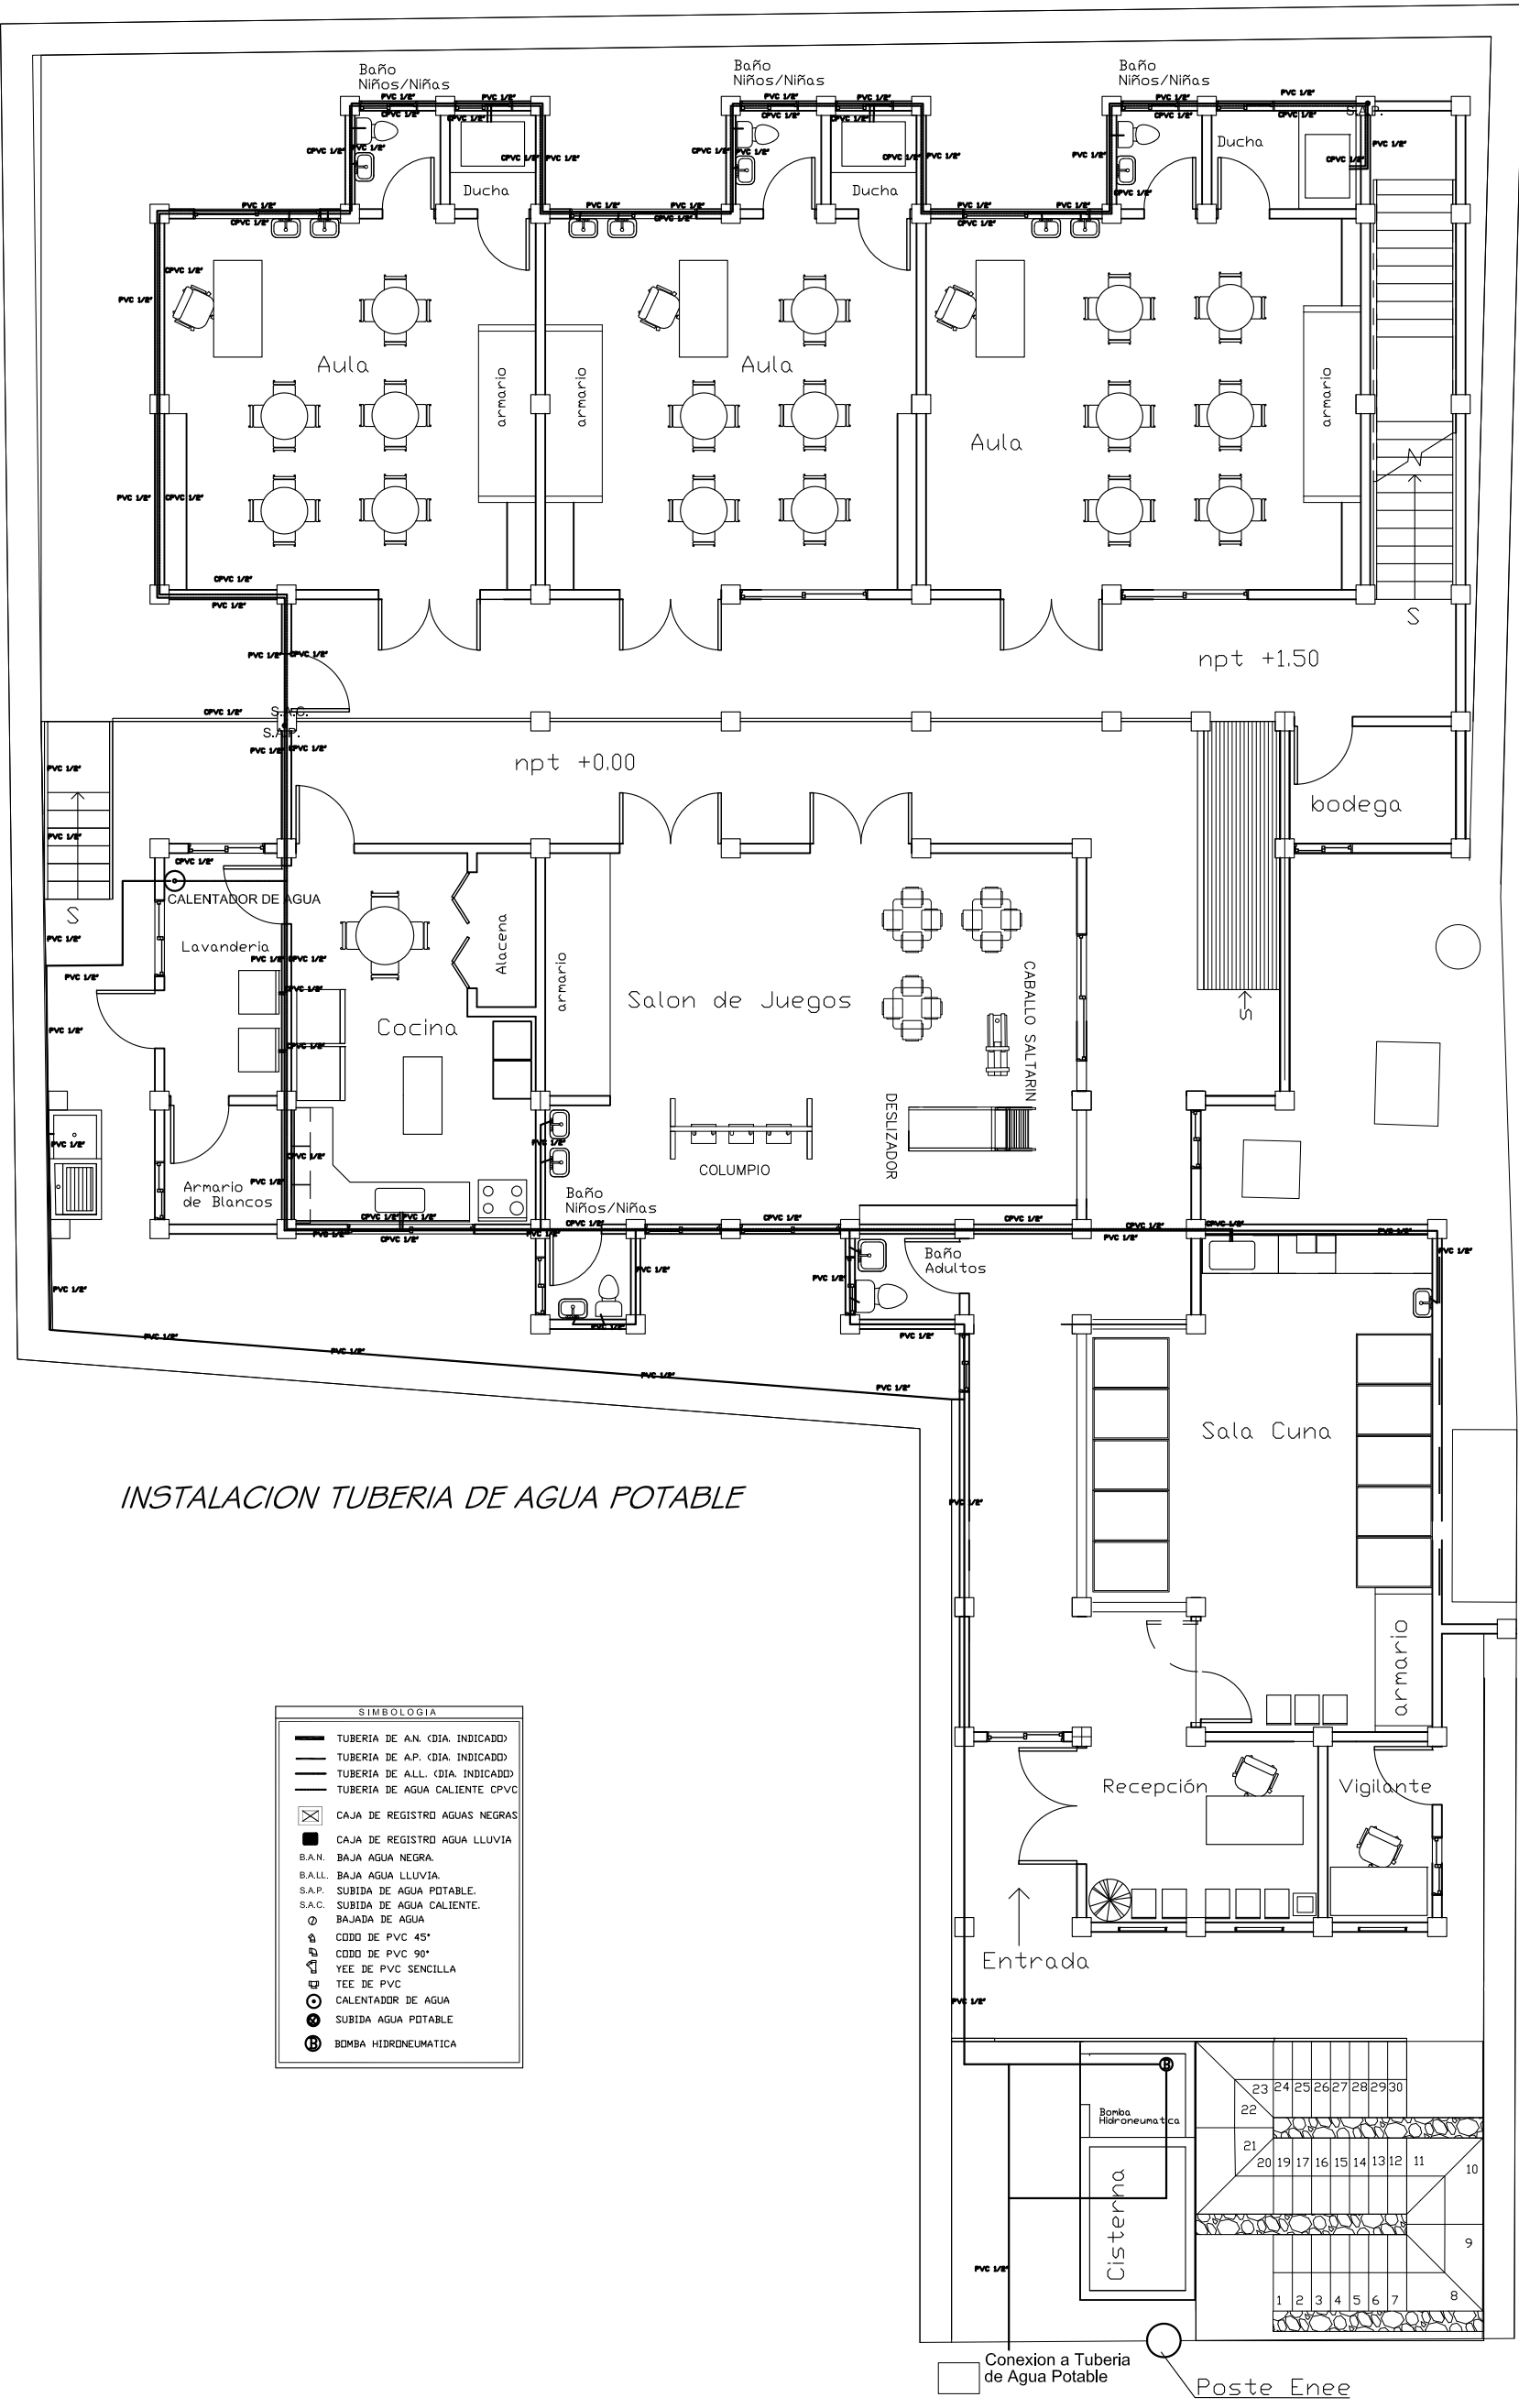


INSTALACION TUBERIA DE AGUA POTABLE

SIMBOLOGIA	
	TUBERIA DE AN. (DIA. INDICADO)
	TUBERIA DE AP. (DIA. INDICADO)
	TUBERIA DE ALL. (DIA. INDICADO)
	TUBERIA DE AGUA CALIENTE CPVC
	CAJA DE REGISTRO AGUAS NEGRAS
	CAJA DE REGISTRO AGUA LLUVIA
	B.A.N. BAJA AGUA NEGRA.
	B.A.L.L. BAJA AGUA LLUVIA.
	S.A.P. SUBIDA DE AGUA POTABLE.
	S.A.C. SUBIDA DE AGUA CALIENTE.
	BAJADA DE AGUA
	CODO DE PVC 45°
	CODO DE PVC 90°
	TEE DE PVC SENCILLA
	TEE DE PVC
	CALENTADOR DE AGUA
	SUBIDA AGUA POTABLE
	BOMBA HIDRONEUMATICA

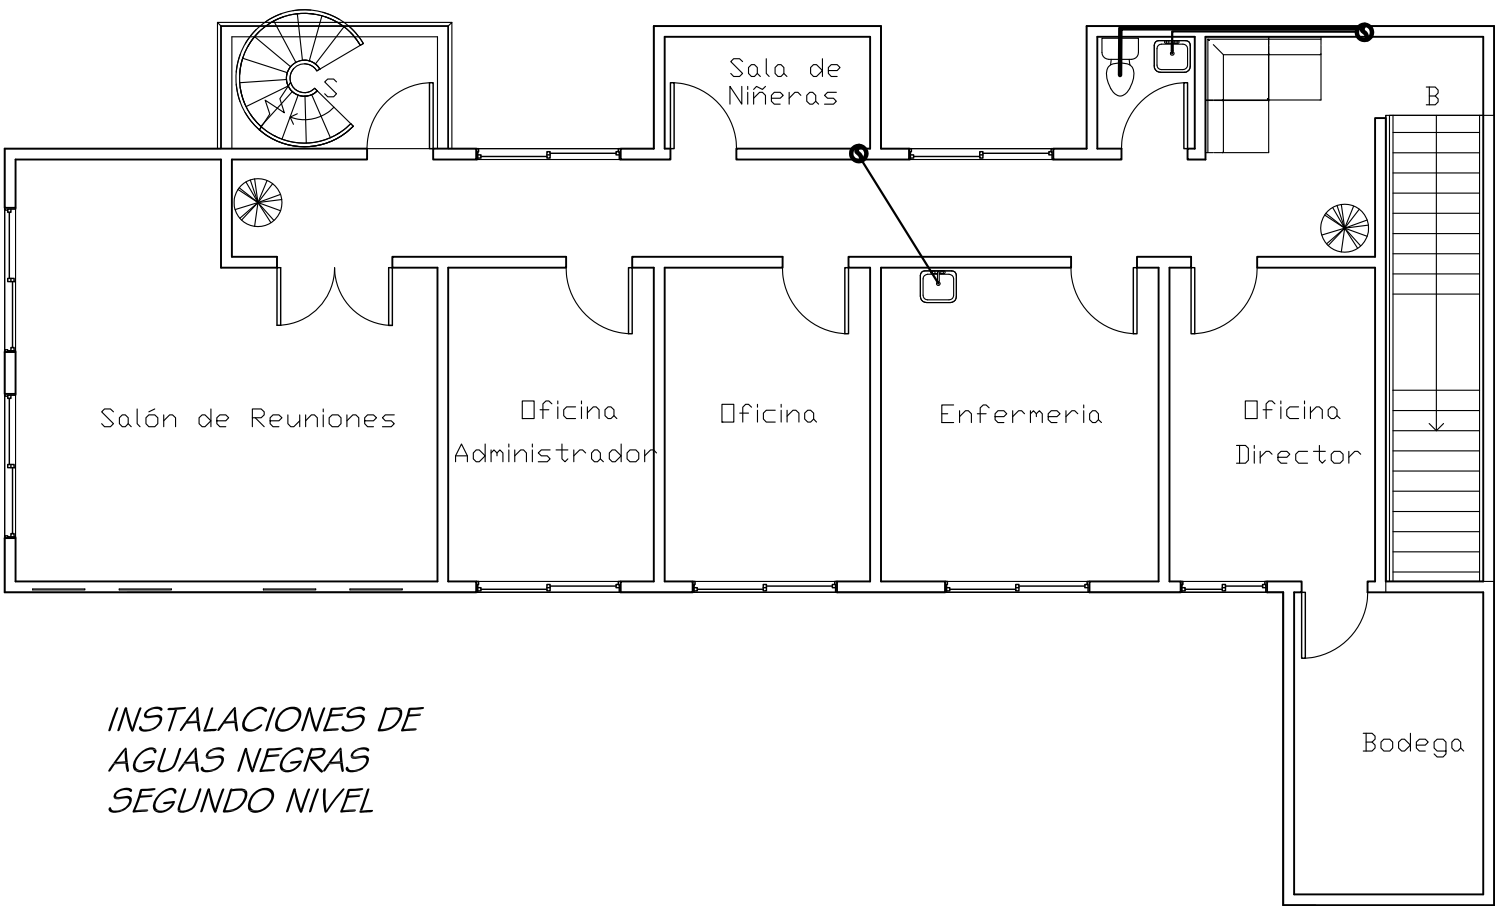


INSTALACIONES DE
AGUAS NEGRAS
SEGUNDO NIVEL

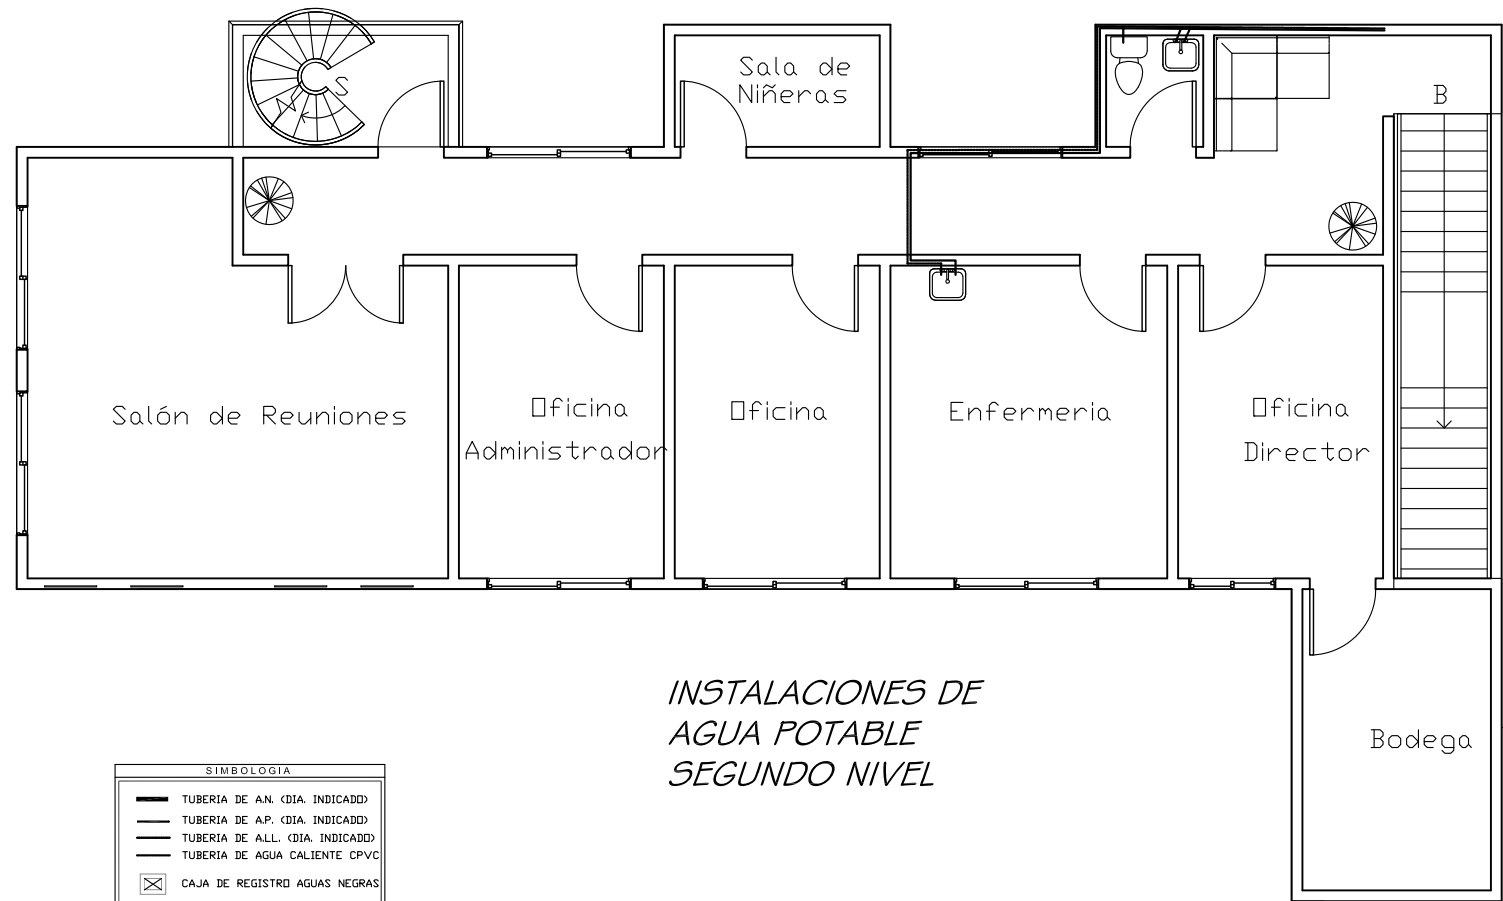


INSTALACIONES DE
AGUA POTABLE
SEGUNDO NIVEL


SIMBOLOGÍA	
	TUBERIA DE A.N. (DIA. INDICADO)
	TUBERIA DE A.P. (DIA. INDICADO)
	TUBERIA DE ALL. (DIA. INDICADO)
	TUBERIA DE AGUA CALIENTE CPVC
	CAJA DE REGISTRO AGUAS NEGRAS
	CAJA DE REGISTRO AGUA LLUVIA
	BAJA AGUA NEGRA.
	BAJA AGUA LLUVIA.
	SUBIDA DE AGUA POTABLE.
	SUBIDA DE AGUA CALIENTE.
	BAJADA DE AGUA
	CODO DE PVC 45°
	CODO DE PVC 90°
	YEE DE PVC SENCILLA
	YEE DE PVC
	CALENTADOR DE AGUA
	SUBIDA AGUA POTABLE
	BOMBA HIDRONEUMATICA

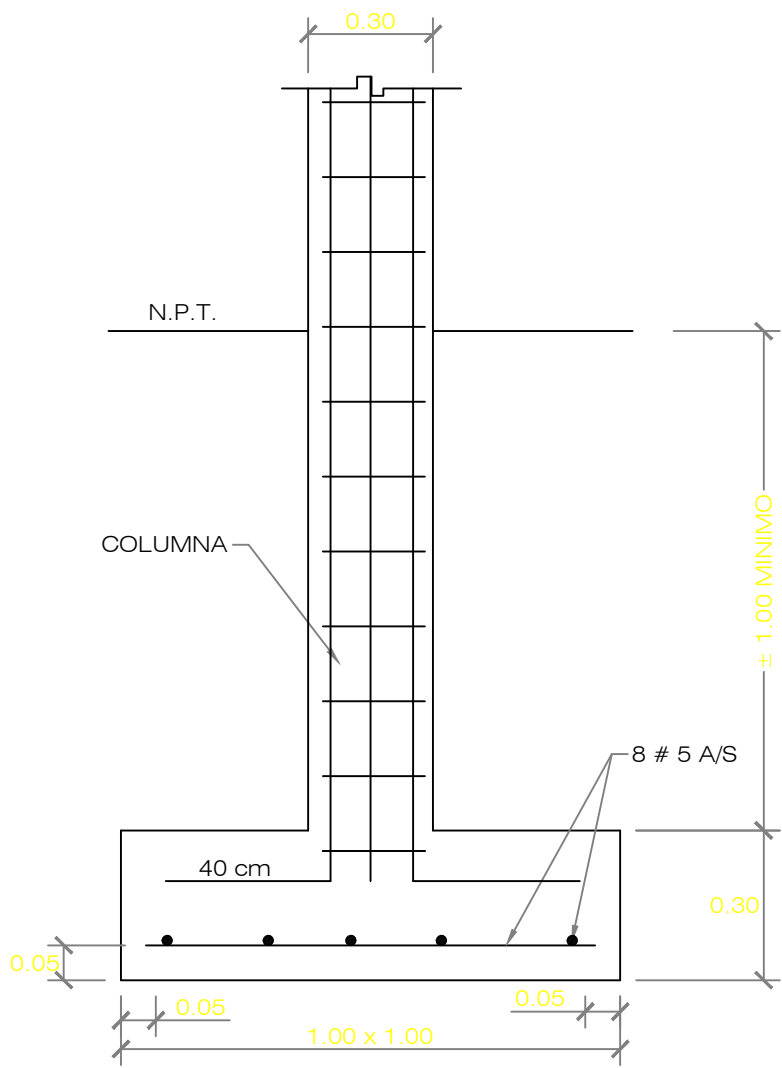


ELEVACION ZAPATA AISLADA Z-1
ESC. 1:20

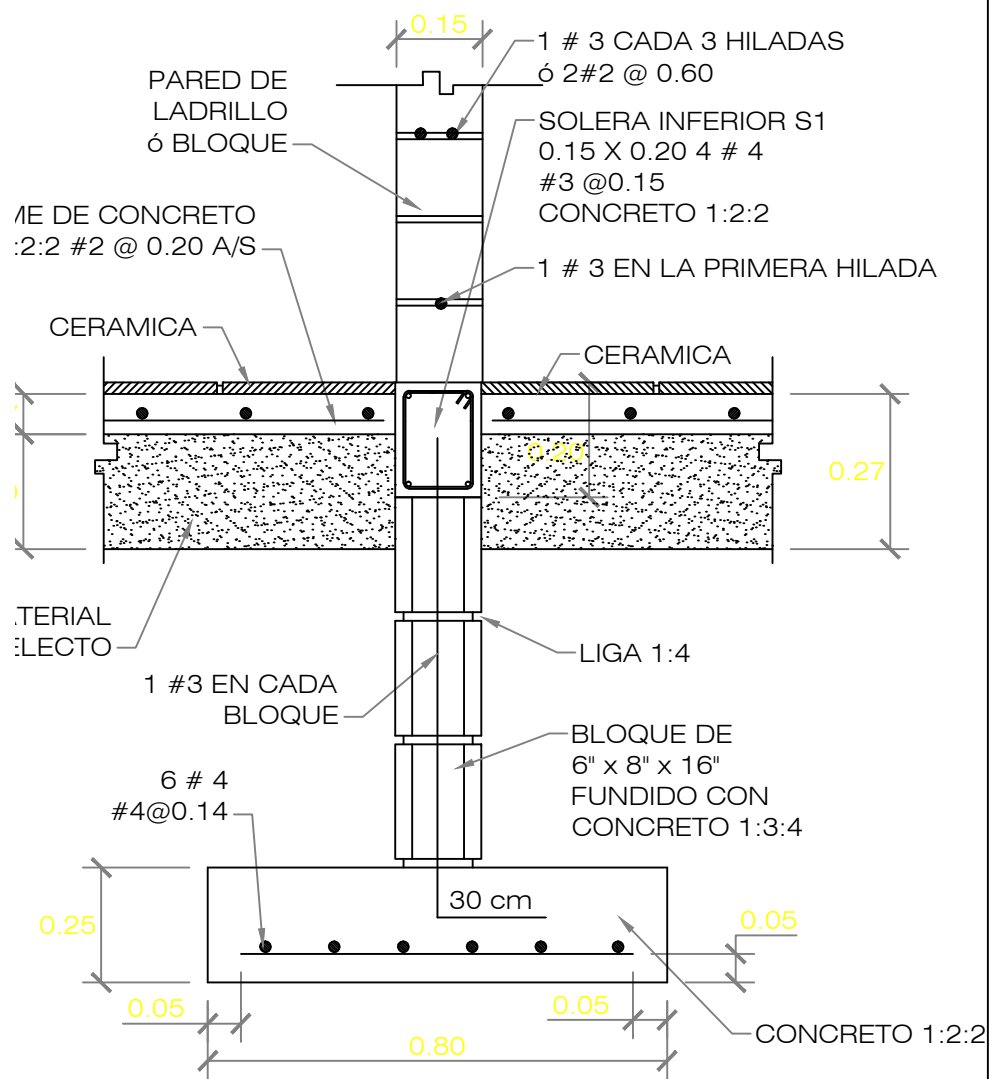


ZAPATA CORRIDA
SECCION A-A

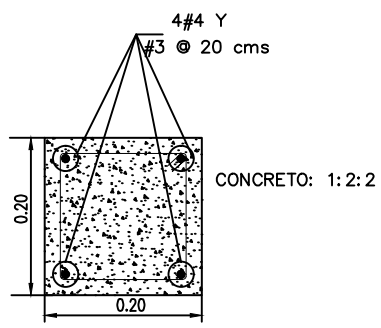


COLUMNA C-1

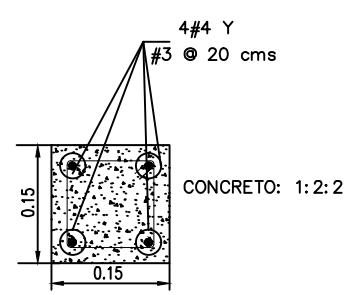

COLUMNA C-2

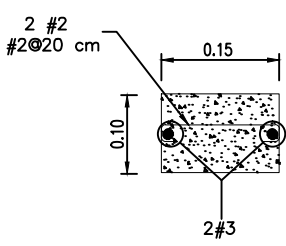

JAMBA C-3

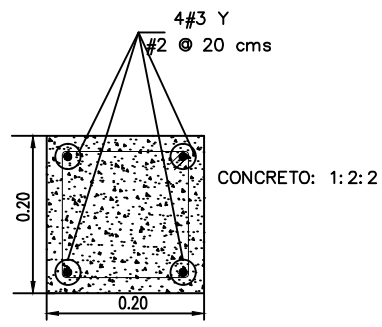

COLUMNA C-3